SY24-YK10-0704-04

新疆艾比湖保护区管护站新建 10 千伏供电线路 (鸭子湾)工程

施工图设计阶段

施工图设计说明及材料清册

博州盛源电力有限责任公司 2024年7月

新疆艾比湖保护区管护站新建 10 千伏供电线路(鸭子湾)工程设计说明

一、设计依据文件

设计委托书;

《精河县供电公司客户服务中心》供电方案答复单。

二、设计依据的标准、规程和规范

- 1、《10kV 及以下架空电力线路设计规范》(DL/T 5220-2005)。
- 2、《电力工程电缆设计规范》(GB50217-2007)。
- 3、《交流电气装置的接地》(DL/T621-1997)。
- 4、《架空送电线路杆塔结构设计技术规定》(SDGJ94-90)。
- 5、《送电线路基础设计技术规定》(SDGJ62-84)。
- 6、《10kV 及以下配电线路工程图集》
- 7、《农村电网改造升级技术标准》
- 8、《供配电系统设计规范》(GB50052-2009)
- 9、《国家电网公司输变电工程典型设计 10KV 配电工程分册》
- 10、《国家电网公司输变电工程典型设计电缆敷设分册》

三、工程概况

- 1、本工程由 10 千伏园工线 22-114 号分支 "T"接;
- 2、向南新架设 10 千伏线路 6.89 千米 (电杆采用: Φ190-12m 非杆共 140 基)。
- 3、新增 100kVA 变压器一台,新增线路断路器一台。
- 四、供电方案描述
- 1. 用电类别: 非居民用电。
- 2. 电源进线方式: 架空接线。
- 3. 计量点设置及计量方式: 计量装置装设在产权分界点处, 计量方式为高供高计, 接线方式为三相四线制计量, 计量点电压为 57. 7V, 安装电流互感器变比 50/5A、准确等级为 0. 2S 级, 电压互感器变比: 10000/100, 准确等级为 0. 2 级, (计量采用原有)。

四. 气象条件

本设计结合该地区的气候特点,决定采用典设中的 C 类气象区。

附表1

气象条件表

条件	气温(℃)	风速(m/s)	覆冰(mm)
状况			
最高气温	+40	0	0
最低气温	-40	0	0
平均运行应力	-5	0	0
最大风速	-5	30	0
覆冰	-5	10	10
大气过电压	15	10	0
操作过电压	-5	15	0
安装状况	-15	10	0

五、导线、绝缘子、金具、电缆的选择

本次工程 10kV 架空线路柱式瓷绝缘子, R5ET150N, 170, 336, 534(防风型), 并沟线夹选用 JBL-50-240。

六、基础及防腐

(一) 材料

电杆基础采用预制的混凝土底盘,其混凝土标号不小于 C20 级。

(二) 防腐

- (1) 所有的混凝土基础均做防腐处理,具体做法为基础表面刷环氧沥青漆两遍,基础立面为"三油两布"。
- (2) 混凝土电杆所有的混凝土电杆及底盘均做防腐处理•, 具体做法为: 底盘表面刷环氧沥青漆两遍, 水泥杆自地面以上 0.3 米处至杆底部, 刷三道环氧沥青漆, 其中间夹两层纤维布。

七、施工要求

1、电杆组立

- 1、施工起吊、搬运。混凝土电杆采用两点起吊的方法,在起吊过程中,特别是开始起 吊的过程中,电杆根部不得离地和冲击,以有效控制吊点处的抗裂强度。
- 2、基础回填土,应每填0.3米夯实一次,最后培起防沉土台,其埋设高度应超出地面0.3米。

2、柱上设备:

- (1)、机电安装施工时应按国标《35千伏及以下架空电力线路施工及验收规范》执行; 《农村低压电力线路施工及验收规范》; 《35及以下电器安装施工及验收规范》。
 - (2)、变压器、断路器、电容器、避雷器安装接地线,必须要牢固可靠。
 - (3)、变压器安装高度3米。高压引线留有必要的松弛余度,切勿过紧。
- (4)、变压器、断路器、电容器柱头接线,注意三个螺帽用途,最下的螺帽稳固瓷陶管, 中间和上面的螺帽为固定设备线夹用,紧固设备线夹时要防止导电杆和螺帽同时转动。
 - (5)、变压器计量装置二次线必须采用大于 2.5mm2 铜芯线,不得有接头和开路。
- (6)、计量箱应有防水措施,顶部不得任意开孔,PVC 穿线管必须留有防水弯头,并用防火胶泥封堵。

3、绝缘子及金具:

- (1)、本次工程所使用绝缘子、金具的性能,应符合国家有关标准规定。
- (2)、同电压等级、不同敷设方式的配电线路的绝缘子、金具及绝缘部件的使用,单根敷设的中压配电线路:直线杆采用针式绝缘子;耐张杆采用耐张绝缘子串及耐张线夹。
- (3)、复合绝缘子组装后不要再敲打组装铁件,同时施工人员不得登上复合绝缘子,避免损伤绝缘子。
- (4)、针式绝缘子固定导线用绑扎法,绑扎处应缠绕两层铝包带,且缠绕长度超过固定点两端各 20mm,绑扎直径选择要适当,确保有足够的握力。

附表 2

电杆埋设深度表:

杆高(m)	10. 0	12. 0	15. 0
埋深(m)	1.7	1.9	2.3 (2.5)

新疆艾比湖保护区管护站新建10千伏 供电线路(鸭子湾)工程

施工图 阶段

材料清册

博州盛源电力有限责任公司 二零二四年七月

说明

一、工程概况:

- 1.10千代部分: 新架设10千伏线路6.89千米(电杆采用: Φ190-12m非杆共140基)
- 2.0.4千伏部分:
- 3. 变台部分: 新增100kVA变压器一台;
- 4. 户表部分: -
- 5. 断路器部分: 新增断路器一台;
- 6. 拆旧部分: -

二、编制说明:

- 1、本清册依据施工图纸及有关文件编制。
- 2、材料损耗未统计在内。
- 3、材料表中材料为初设控制材料。
- 4、该材料表仅供参考。

	程名称 线路部	新疆艾比湖保护区管护站新建10千伏供电线路(鸭子湾)工程							(10kV线路	部分)
序号	物料编码	材料名称	型号规格	单位	数量	单重(kg)	总重(t)	图号	备注	
1	500061993	架空导线	架空导线, AC10kV, JKLGYJ, 70	千米	21. 704	369.00	8.0086			
14	500065944	钢绞线	钢绞线, 1×19-11. 5-1270-B, 80, 镀锌	千米	4. 110	630.10	2. 5897			
1	500013972	锥形水泥杆	锥形水泥杆,非预应力,整根杆,12m,190mm,M	根	140				非预应力,整根杆	
Ξ	<u>'</u>		铁构件	1	吨		15. 706		N 42 (V—) 47 —— (V4) 1	
5	500118948	直线横担	HD3-15/7508	根	182	17. 1	3. 1122	图6-65	杆径φ205	
7	500118948	耐张横担	HD3-15/7508	根	3	44. 2	0. 1326	图6-99	杆径 φ 205	双三角排列190
8	500118948	耐张横担	HD3-15/7508	根	2	44. 2	0. 0884	图6-99	杆径φ210	774
11	500118948	耐张横担	HD3-15/7508	根	24	59. 8	1. 4352	图6/129-130	杆径φ205	
24	500118948	杆顶支架	直线杆顶支架	副	44	11.10	0. 4884	图6-94	II E I Soo	
25	500118948	耐张杆顶支架	(二) [[型	副	96	17. 27	1. 6579	до от		
27	500118948	U型抱箍	U18-210	副	44	1.60	0.0704	图6-93		
31	500118948	穿心螺栓	ST-320 (100)	根	276	0.80	0. 2208	图6-96	M18	
34	500118948	五孔联板	80*8*575 Ⅰ型	套	27	2. 23	0.0602	XJ-4-2	MIO	双三角排列
36	500118948	直线横担斜撑	ZX-1000	块	364	4. 60	1.6744	图6-97		单回
38	500118948	耐张横担斜撑	NX-1050	块	100	6. 30	0.6300	图6-170		単回
39	500118948	耐张横担斜撑	NX-1200	块	16	7. 20	0. 1152	图6-170		双三角排列
40	500118948	直线斜撑抱箍	ZB-210	块	113	4. 90	0. 5537	图6-98		79
43	500118948	耐张斜撑抱箍	NB-210	块	27	6. 40	0. 1728	图6-171		双三角排列190
44	500118948	耐张斜撑抱箍	NB-220	块	2	6. 60	0. 0132	图6-171		双三角排列190
48	500118948	卡盘抱箍	U20-350	套	44	3. 20	0. 1408	图6-75		/X /[1] 1 L / (1 2 0
1	500110540	线路柱式瓷绝缘子	线路柱式瓷绝缘子, R5ET150N, 170, 336, 534(防风型)	只	754	3.20	0.1400	E40 19		
3	500122792	交流盘形悬式瓷绝缘子	交流盘形悬式瓷绝缘子, U70B/146, 255, 320	片	318					
4	500122792	交流盘形悬式瓷绝缘子	交流盘形悬式瓷绝缘子, U70B/146, 255, 320	片	274					拉线使用
1	500020353	联结金具-球头挂环	联结金具-球头挂环, QP-7	个	295					含拉线材料
2	500020369	联结金具-碗头挂板	联结金具-碗头挂板, WS-7	个	159					百1年871714
3	500020309	联结金具-直角挂板	联结金具-直角挂板, Z-7	套	159					
5	500020399	耐张线夹-螺栓型	耐张线夹-螺栓型, NLL-2	套	159				含绝缘护套	
6	500083323	接续金具-并沟线夹	接续金具-异型并沟线夹, JBL-50-240	套	312				含绝缘护套	双并沟
9	500028227	拉线抱箍	按领型系 开至开码线入, JDL 50 240	套	25	8. 10	0. 2025	图9-56	适用于80	从开码
10	500118948	拉线抱箍	LB-210	套	118	8. 20	0. 9676	图9-56	<u>适用于80</u>	
11	500118948	拉线抱箍	LB-220	套	4	8. 40	0. 0336	图9-56	适用于80	
17	500020418	联结金具-平行挂板	联结金具-平行挂板, PD-12	块	274	0.40	0.0550	Ed2 90	近/11 1 00	
18	500020410	联结金具-碗头挂板	联结金具-碗头挂板,W-7	个	274					拉线使用
19	500020371	拉线金具-锲型线夹	拉线金具-锲型线夹,NX-2	个	822		<u> </u>	+		1.4.3.1次/円
20	500029089	拉线金具-UT型线夹	拉线金具-UT型线夹, NUT-2	<u>↑</u>	274					
21	500020749	联结金具-U型挂环	联结金具-U型挂环, U-21	1	274					
23	500020393	拉线盘拉环		个	192	5. 28	1.0138	图18-5		
24	500118948	拉线盘拉环	LPU-28	↑	41	6. 46	0. 2649	图18-5		
26	500118948	拉线棒	Ф 20-3300	根	274	9. 70	2. 6578	XJ-4-4		
1	500118948		水泥制品,底盘,800×800×200-2	块	140	5.10	2.0010	AJ T T	选配	
3	500061572	拉盘LP-12	水泥制品, 放盘, 800×800×200-2 水泥制品, 拉盘, 600×1200×200	块	233			+	心化	
4	500055373		水泥制品, 拉盘, 800×1200×200 水泥制品, 卡盘, 600×600×1200-2	块	44	1			选配	
7	500055373		/八小心中1月1, ト油,000~000~1200~2	块	140	1			心肌	
8	500023169			根	274	 	+	+ +		

	程名称 线路部	新疆艾比湖保护区管护站新建10千伏供电线路(鸭子湾)工程						(10kV线路部	分)	
序号	物料编码	材料名称	型号规格	单位	数量	单重(kg)	总重 (t)	图号	备注	
1	500014805	布电线, BV, 铜, 2. 5, 1		千米	0.8190					
2	1	#10铁丝		千米	0. 411					
3	2	防腐漆		千克	420					
1	500058163	接续金具-接地线夹	接续金具-接地线夹, JDL-50-240	只	141					

新疆艾比湖保护区管护站新建10千伏供电线路(鸭子湾)工程 柱上双杆变压器部分 序号 物料编码 型号 单位 数量 名称 单重kg 总重 t 图号 备注 锥形水泥杆 锥形水泥杆, 非预应力, 整根杆, 12m, 190mm, M 500013972 根 500061572 底盘DP8-2 水泥制品,底盘,800×800×200-2 块 卡盘KP12-2 500055373 水泥制品,卡盘,600×600×1200-2 块 500007419 10kV变压器 10kV变压器, 100kVA, 普通, 硅钢片, 油浸 台 高压熔断器 高压熔断器, AC10kV, 跌落式, 200A 只 3 500007914 交流避雷器, AC10kV, 17kV, 硅橡胶, 50kV, 不带间隙 6 500027151 交流避雷器 台 3 带脱离器,可装卸式 带绝缘护罩 电能表 咨询业主是否需要配置,迁移 7 台 采集终端 8 套 2 变压器未配置 配电箱 台 配电箱,户外,4回路100kVA 500114853 架空绝缘导线 架空绝缘导线, AC10kV, JKLY J, 70 米 68 熔断器前后使用+接地 500014664 2. 高压接线桩头 只 3 SBJ-1-M12 柱式绝缘子 只 3 R5ET105L 12 4 500019880 熔丝具安装架 R17-505 块 3 0.007 2,300 变压器双杆支持架 14-3000 副 6 500035224 2 0.202 T.J-Z.J-03 101.040 500013166 双头螺杆 $M20 \times 400$ 根 4 1.000 0.004 T.I-Q.I-01 配双螺母垫片 8 双头螺杆 $M20 \times 420$ 根 T.J-Q.J-01 配双螺母垫片 4 1.100 0.004 双头螺杆 根 500013069 $M16 \times 200$ 配双螺母垫片 10 4 0.310 0.001 T.I-Q.I-01 500021956 电缆接线端子 电缆接线端子,铜镀锡,70mm2,单孔 个 12 11 紧锁连接头 紧锁连接头,单孔紧锁式,70mm2,单导线 500117810 个 3 12 紧锁连接头,单孔紧锁式,120mm2,单导线 13 500117809 紧锁连接头 个 24 低压电力电缆 低压电力电缆, YIV, 铜, 120, 4芯, ZC, 无铠装, 普通 米 30 200kVA及以上配电变压器使用 14 500132732 低压电缆终端 1kV电缆终端, 4×120, 户内终端, 冷缩, 铜 套 3 15 500021177 500051151 低压电缆终端 1kV电缆终端, 4×120, 户外终端, 冷缩, 铜 套 3 16 接续金具-异型并沟线夹, JBL-50-240 17 500028227 接续金具-并沟线夹 个 9 500058163 接续金具-接地线夹 接续金具-接地线夹, TDL-50-240 支 3 18 19 接地角钢 根 $\angle 50*5*2500$ 4 0.038 接地极角钢(热镀锌) 9.425 20 接地装置 接地扁钢 ·-40*4 米 45 0.057 接地极扁铁及引上线(热镀锌) 1.260 接地螺栓 个 21 M10*50 4 0.000 0.060 24 500018893 横扣拘筛 HBG6-280 块 3.970 0.004 T I-BG-04 12米使用 块 12米使用 500019006 抱箍 BG6-280 0.002 T.J-BG-02 25 2,030 500126963 块 26 压板 YB5-740.I 4 2, 790 0.011 T.I-LT-04 27 500019098 横担抱箍 HBG6-220 块 2 T.I-BG-04 0.007 3.420 500018864 抱箍 BG6-220 块 2 0.004 T.I-BG-02 1.770 29 500018274 双杆熔丝具架 SR16-3000 块 4 17.160 0.069 T.I-Z.I-04 块 30 横担抱箍 500019099 HBG6-260 6 3.780 0.023 T.J-BG-04

27		螺母	M16	件	36	0. 029	0.001		
28		垫圈	M16	件	72	0.011	0.001		
29		螺栓	$M14 \times 40$	件	24	0.069	0.002		配双螺母
30		垫圈	M14	件	48	0.011	0.001		
31	500118948	卡盘抱箍	U20-350	套	1	3. 200	0.003	图6-75	
1	500023169	标识牌,铝合金		块	5				2块线路杆号牌+1块变台编号牌 +2块警示牌
2	500021532	电缆保护管	电缆保护管, CPVC, φ100	米	30				公称壁厚5mm
3	500021527	电缆保护管	电缆保护管, CPVC, φ50	米	3				公称壁厚4mm
4		CPVC管接头	直通头, φ 100	个	2				
5		CPVC管弯头	90°, φ100	个	6				
6		CPVC管弯头	90°, φ50	个	2				
7		CPVC管三通	ф 50	个	1				

31	500019005	抱箍	BG6-260	块	2	1. 940	0.004	TJ-BG-02	
32	500013003	横担抱箍	HBG6-280	块	2	3. 970	0.004	TJ-BG-04	
33	500019006	抱箍	BG6-280	块	2	2. 030	0.004	TJ-BG-02	
34	500019006	抱箍	BG8-280	块	4	3. 290	0.004	TJ-BG-03	
37	500013000	抱箍	BG8-300	块	4	3. 450	0. 013	TJ-BG-03	
40	300010104	高压绝缘罩	10kV	只	3	5.450	0.014	1) bu 00	
41		低压绝缘罩	1kV	月	4				
42	500055072	杆上电缆固定支架	DLJ5-165	块	2	2. 600	0. 005	TJ-ZJ-02	
43	00000012	电缆卡抱	KBG4-110	块	8	0. 420	0.003	TJ-BG-01	
45		螺栓	M16×70	件	42	0. 175	0.007	15 50 01	 配螺母
46		螺母	M16	件	42	0. 029	0.001		HPSW: 4
47		垫圈	M16	件	84	0. 011	0.001		
48		螺栓	M14×40	件	4	0. 069	0.000		配双螺母
49		垫圈	M14	件	8	0. 011	0.000		18.700,71
50		螺栓	M18×70	件	4	0. 226	0.001		配螺母
51		螺母	M18	件	4	0.090	0.000		=
52		垫圈	M18	件	8	0. 037	0.000		
53		螺栓	$M12 \times 40$	件	40	0.067	0.003		配双螺母、双垫圈
1	500055071	杆上电缆固定支架	DLJ5-165	块	3	2. 600	0.008	TJ-ZJ-02	
2	500118948	电缆卡抱	KBG4-50	块	3	0. 310	0.001	TJ-BG-01	
5	500019100	横担抱箍	HBG6-300	块	4	4. 150	0.017	TJ-BG-04	
6	500018832	抱箍	BG6-300	块	4	2. 120	0.008	TJ-BG-02	
7	500018893	横担抱箍	HBG6-280	块	3	3. 970	0.012	TJ-BG-04	
8	500019006	抱箍	BG6-280	块	3	2. 030	0.006	TJ-BG-02	
9	500019099	横担抱箍	HBG6-260	块	2	3. 780	0.008	TJ-BG-04	
10	500019005	抱箍	BG6-260	块	2	1. 940	0.004	TJ-BG-02	
11	500018892	横担抱箍	HBG6-240	块	2	3.600	0.007	TJ-BG-04	
12	500018831	抱箍	BG6-240	块	2	1.850	0.004	TJ-BG-02	
13	500019098	横担抱箍	HBG6-220	块	4	3. 420	0.014	TJ-BG-04	
15	500019098	槽钢	$[100\times48\times860$	个	2	8.650	0.017		
16	500118948	横担	HD15-C19	根	4	14. 540	0.058	图17-60	
17	500118948	穿心螺栓	M18-300 (80)	个	8	0.770	0.006	XJ1002-5-09	
18	500118948	联板	L-190	个	8	2. 520	0.020	图17-64	
19	500020399	联结金具-直角挂板	联结金具-直角挂板, Z-7	套	8				
20	500020353		联结金具-球头挂环, QP-7	个	8			 	
21	500020369	联结金具-碗头挂板	联结金具-碗头挂板, WS-7	个	8			 	
22	500029525	耐张线夹-螺栓型	耐张线夹-螺栓型, NXL-3	套	8				
23	500020825	设备线夹	设备线夹-螺栓型设备线夹, SLG-2B	只	9				
24		低压接线桩头	SBJ-1-M20	只	3			 	
25		低压接线桩头	SBJ-1-M12	只	1		0.000		min des to
26		螺栓	$M16 \times 70$	件	36	0. 175	0.006		配螺母

		新疆艾比湖保	护区管护站新建10千伏供电线路(鸭子	湾)_	C程				断路器部分
序号	物料编码	材料名称	型号规格	单位	数量	单重 (kg)	总重 (t)	图号	备注
1	500138347	一二次融合成套柱上断路器	一二次融合成套柱上断路器, AC10kV, 630A, 20kA, 户外	台	1				真空灭弧,空气绝缘,有隔离闸刀,电动,永 磁,支柱式,罩式FTU,电磁式互感器,双侧PI
2	500027151	交流避雷器	交流避雷器, AC10kV, 17kV, 硅橡胶, 50kV, 不带间隙	只	6				带脱离器, 可装卸式
1	500013972	锥形水泥杆	锥形水泥杆, 非预应力, 整根杆, 12m, 190mm, M	基	1				
1	500014661	架空绝缘导线	架空绝缘导线, AC10kV, JKLYJ, 150	千米	0.030				
3	500014664	架空绝缘导线	架空绝缘导线, AC10kV, JKLYJ, 70	千米	0.030				避雷器上引线、接地引下线
4	500065944	钢绞线	钢绞线,1×19-11.5-1270-B,80,镀锌	千米	0.003				
1	500122534	线路柱式瓷绝缘子	线路柱式瓷绝缘子, R5ET105L, 125, 283, 360	只	6				
2	500122792	交流盘形悬式瓷绝缘子	交流盘形悬式瓷绝缘子, U70B/146, 255, 320	片	12				
1	500020353	联结金具-球头挂环	联结金具-球头挂环, QP-7	个	6				
2	500020369	联结金具-碗头挂板	联结金具-碗头挂板, WS-7	个	6				
3	500020399	联结金具-直角挂板	联结金具-直角挂板, Z-7	套	6				
4	500029525	耐张线夹-螺栓型	耐张线夹-螺栓型, NXL-3	套	6				含绝缘护套
6	500020418	联结金具-平行挂板	联结金具-平行挂板, PD-12	块	2				
7	500029689	拉线金具-锲型线夹	拉线金具-锲型线夹, NX-2	个	1				
8	500020749	拉线金具-UT型线夹	拉线金具-UT型线夹, NUT-2	个	1				
9	500058163	接续金具-接地线夹	接续金具-接地线夹, JDL-50-240	只	6				
10	500028227	接续金具-并沟线夹	接续金具-异型并沟线夹, JBL-50-240	套	20				8
11	500028453	设备线夹	设备线夹-螺栓型设备线夹, SLG-2B	只	8				8
12	500028425	设备线夹	设备线夹-螺栓型设备线夹, SLG-4B	只	6				6
13	500021956	电缆接线端子	电缆接线端子,铜镀锡,70mm2,单孔	只	12				
3	500118948	耐张横担	HD3-15/7508	根	2	44. 10	0.088	图6-99	杆径 ϕ 205
5	500118948	耐张杆顶支架	(二) Ⅱ型	副	2	17. 27	0.035		
6	500118948	五孔联板	80*8*575 Ⅰ型	套	2	2. 59	0.005	XJ-4-2	
7	500118948	耐张横担斜撑	NX-1000	块	4	6.00	0.024	图6-170	
8	500118948	耐张斜撑抱箍	NB-210	块	2	6. 40	0.013	图6-171	
10	500118948	拉线抱箍	LB-200	套	2	8. 10	0.016	图9-56	
11	500118948	断路器支架	$[100 \times 48 \times 5.3 \times 3240$	套	1	109.64	0.110		
12	500118948	避雷器组合Ⅱ型横担	∠75×8×1810	根	2	19. 28	0.039		单回
14	500118948	U型抱箍	U18*220	副	2	1.70	0.003	图6-93	
15	500118948	U型抱箍	U18*240	副	2	1.80	0.004	图6-93	
16	500118948	U型抱箍	U18*260	副	1	1.80	0.002	图6-93	PVC管用
17	500118948	U型抱箍	U18*280	副	3	2.00	0.006	图6-93	控制箱支架用、PVC管用
19	500118948	PVC管支架	_50*5*650	副	2	3. 15	0.006		
20	500118948	镀锌角钢	镀锌角钢∠50*5*2500	根	2	9. 43	0.019		
21	500118948	镀锌扁铁	-40*4	米	2	1. 26	0.003		
22	500118948	卡盘抱箍	U20-350	副	2	3. 20	0.006		
1	500061572	底盘DP8-2	水泥制品,底盘,800×800×200-2	块	1				
2	500055373	卡盘KP12-2	水泥制品,卡盘,600×600×1200-2	块	1				
4	500021527	电缆保护管	电缆保护管, CPVC, φ50	千米	6				配网,公称壁厚4mm
5	500023169	标识牌	标识牌,铝合金	块	3				断路器标识牌+线路标识牌

SY24-YK10-0704-04


第1页 共1页


新疆艾比湖保护区管护站新建10千


<u>伏供电线路(鸭子湾)工程</u> 施工图纸目录 <u>施工图</u> 部分 第 <u>1</u> 卷 第 <u>1</u> 册


批准: 花並清 审核: 化压力 校核: 入村 卷册设计人: 於(多氏


序号	图号	图名	张数
		施工图设计说明书	
1	SY24-YK10-0704-04 - 01	线路路径图 (含底图)	1
2	SY24-YK10-0704-04 -02	线路路径图 (不含底图)	1
3	SY24-YK10-0704-04 -03	Z-M-12 (Z-M-15) 单回直线水泥单杆组装图	1
4	SY24-YK10-0704-04 - 04	Z2-M-12 (Z2-M-15) 单回防风水泥单杆组装图	1
5	SY24-YK10-0704-04 -05	ZNA-M-12 (ZNA-M-15) 单回直线耐张水泥单杆组装图	1
6	SY24-YK10-0704-04 -06	NJ1A-M-12(NJ1A-M-15)0°-45°转角单回路水泥单杆组装图	1
7	SY24-YK10-0704-04 - 07	NJ2A-N-12(NJ2A-N-15)45°-90°转角单回路水泥单杆组装图	1
8	SY24-YK10-0704-04 -08	DA-M-12 (DA-M-15) 单回直 线终端水泥单杆组装图	1
9	SY24-YK10-0704-04 -09	横担加工图	1
10	SY24-YK10-0704-04 -10	耐张杆顶支架(二)Ⅱ型加工图	1
11	SY24-YK10-0704-04 -11	耐张横担斜撑加工图	1
12	SY24-YK10-0704-04 -12	耐张横担斜撑抱箍加工图	1
13	SY24-YK10-0704-04 -13	双头螺栓加工图	1
14	SY24-YK10-0704-04 -14	10千伏耐张绝缘子串组装图	1
15	SY24-YK10-0704-04 -15	LX型单拉线布置示意图及配置表	1
16	SY24-YK10-0704-04 -16	VLX型单拉线布置示意图及配置表	1
17	SY24-YK10-0704-04 -17	柱式/针式绝缘子绑扎示意图	1
18	SY24-YK10-0704-04 -18	变压器安装图	1
19	SY24-YK10-0704-04		1
20	SY24-YK10-0704-04		1
21	SY24-YK10-0704-04		1
22	SY24-YK10-0704-04		1
23	SY24-YK10-0704-04		1
24	SY24-YK10-0704-04		1
25	SY24-YK10-0704-04		1
备注			

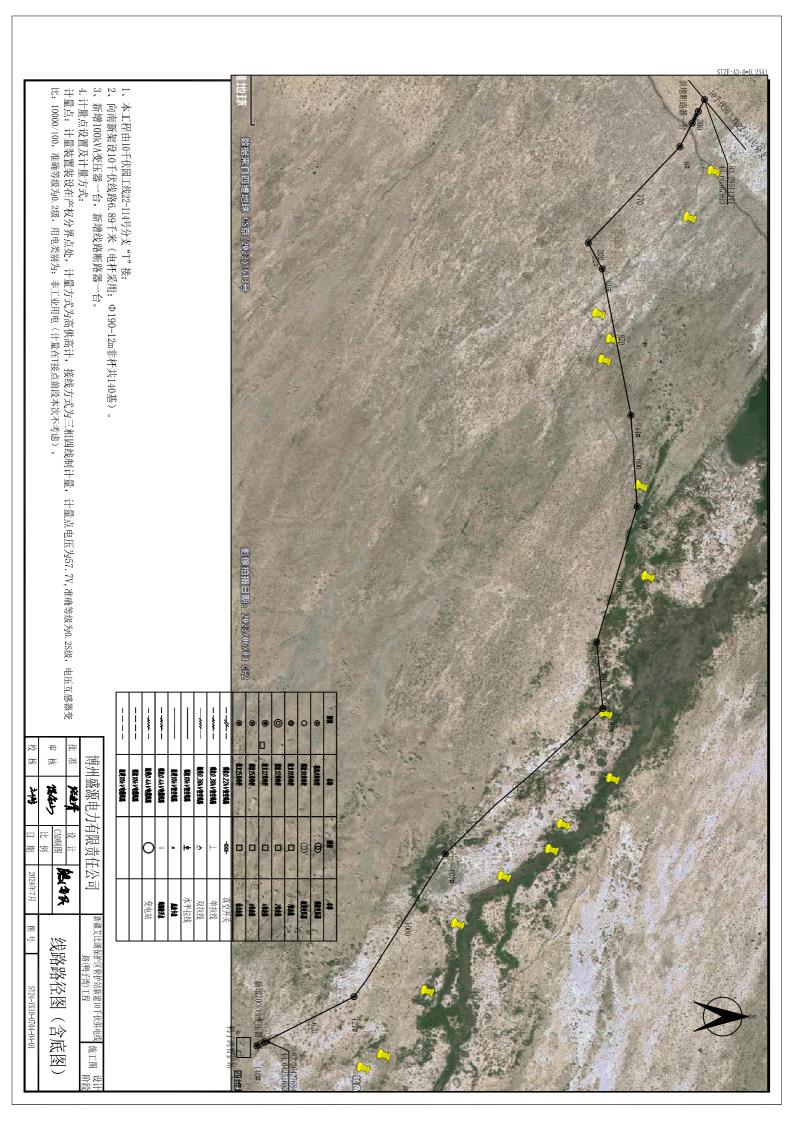


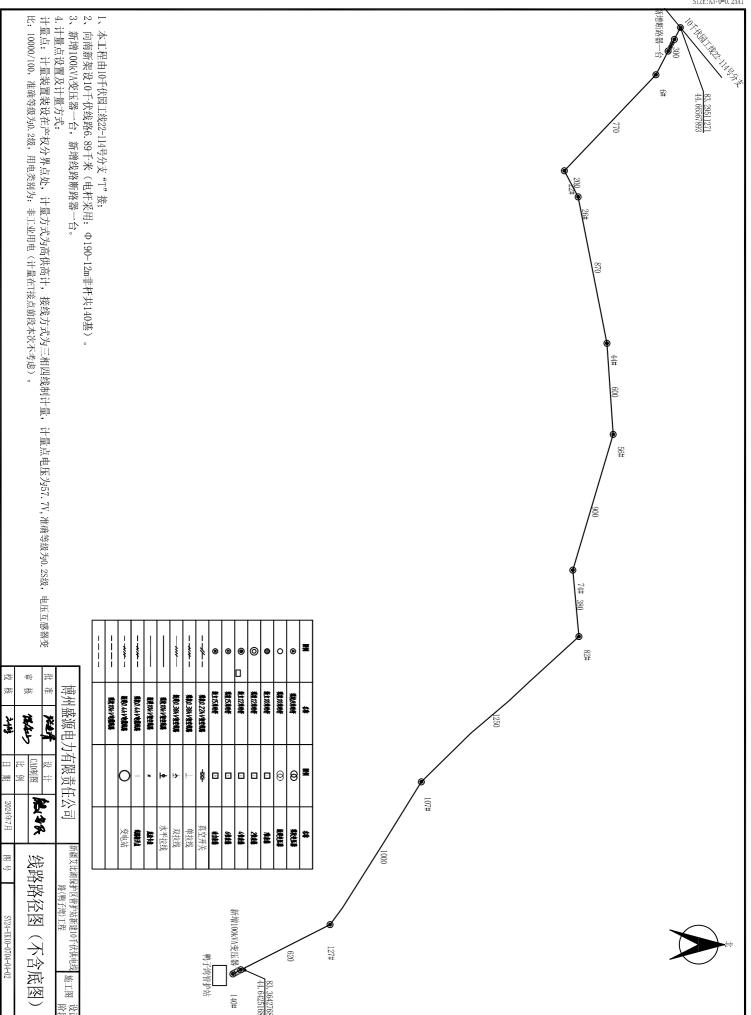


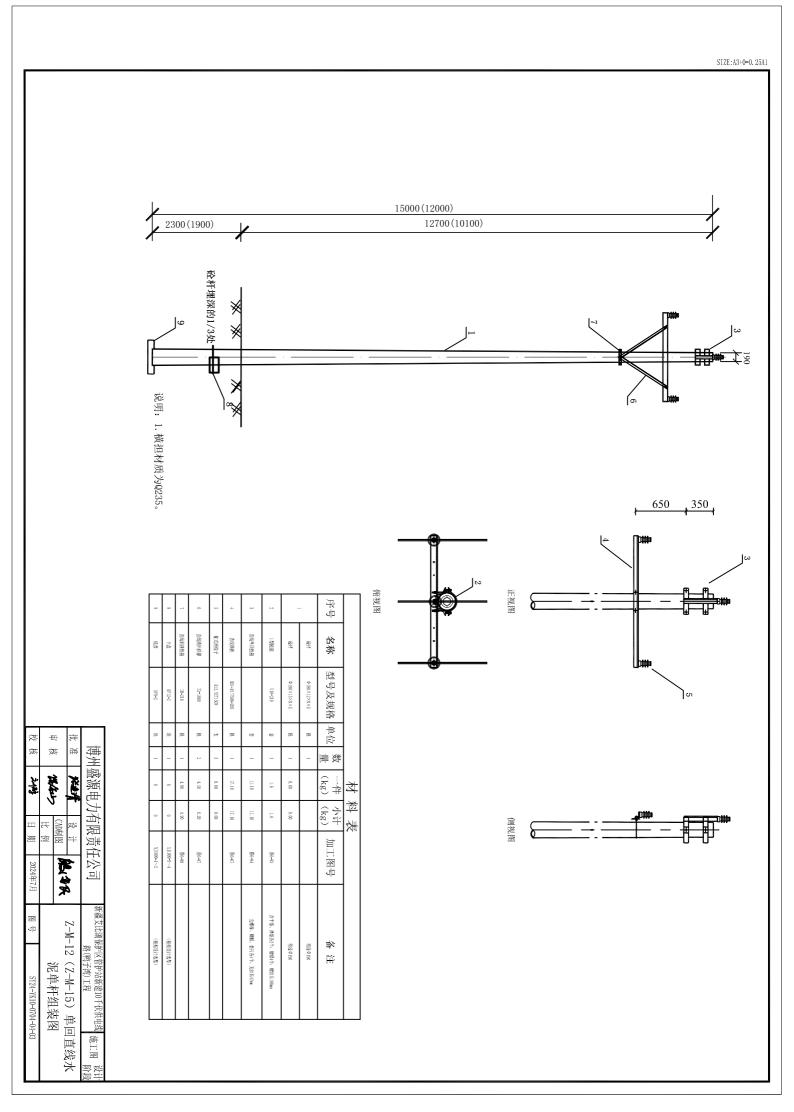


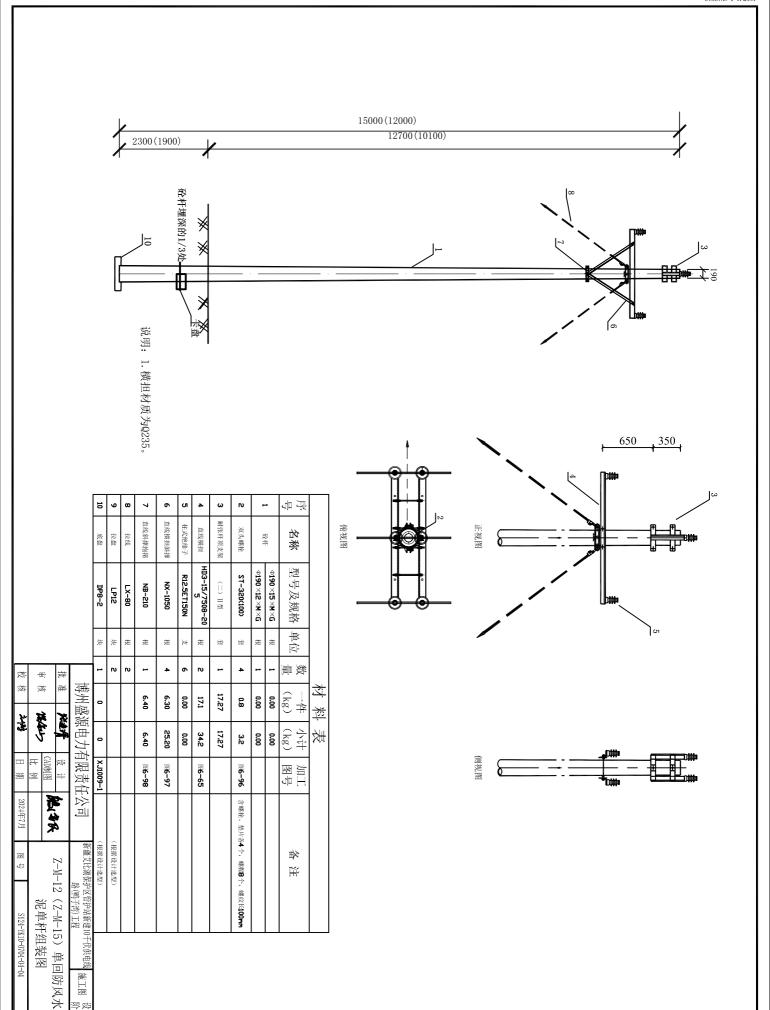


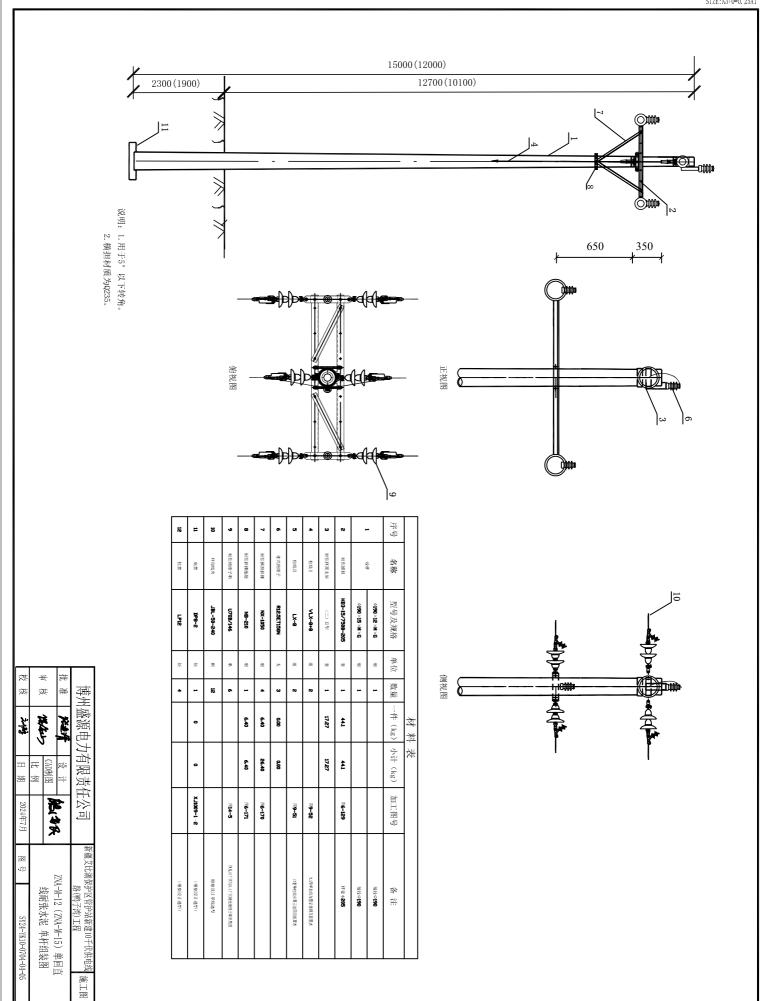

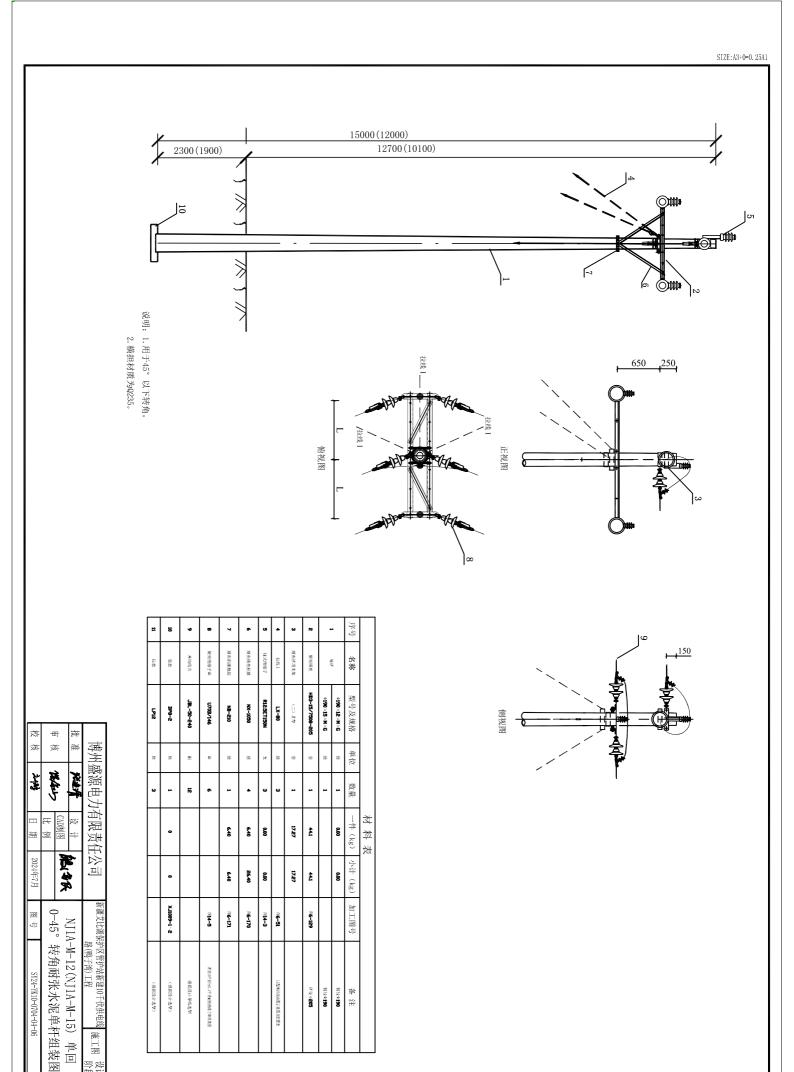

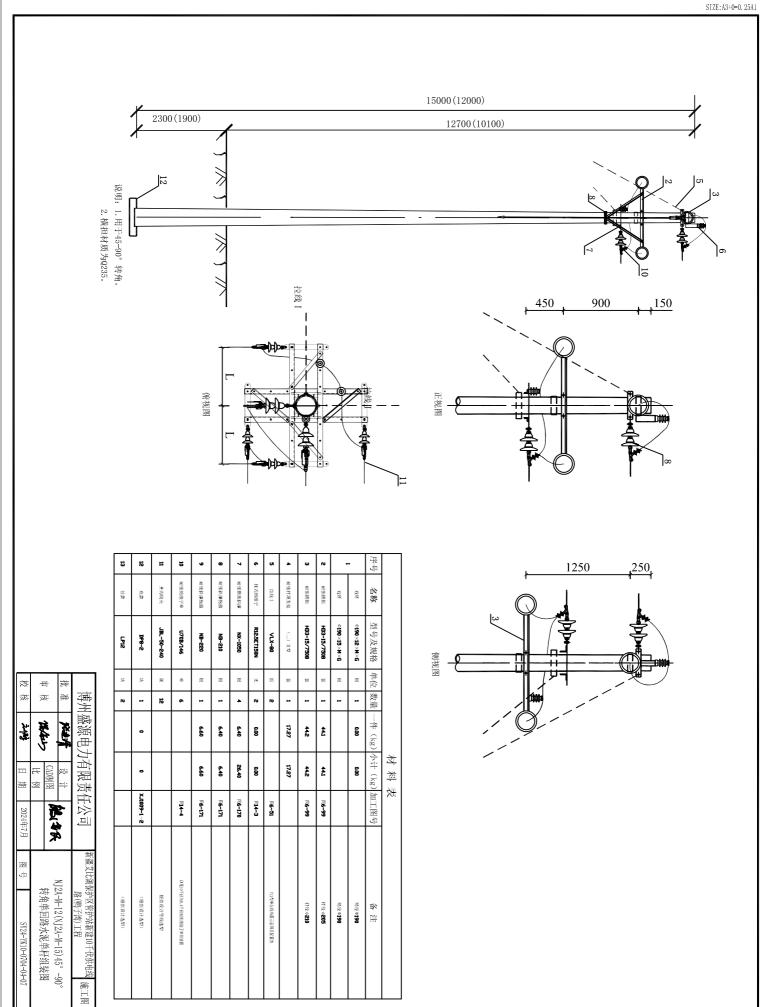

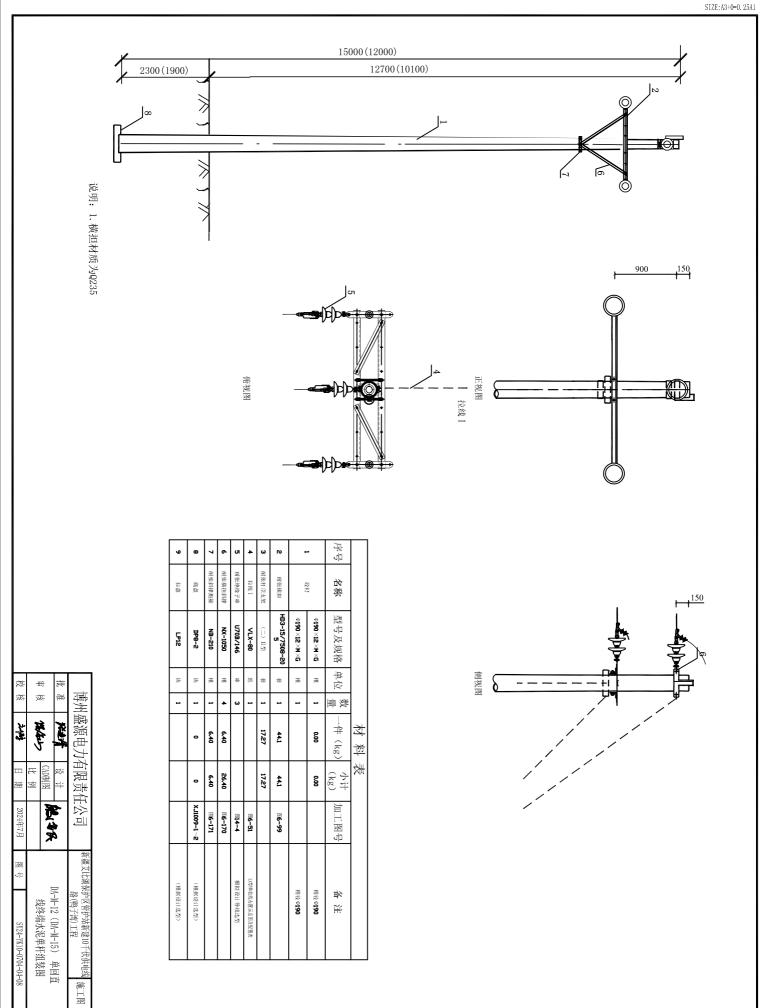

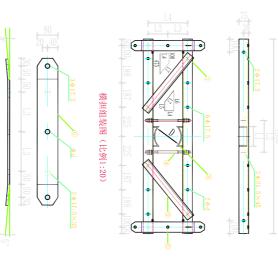

210

44.2

44.1

205

245

250

軒径(mm)

鑑加

材料名称

规格 (mm)

单位 数量

(A)

芝

注: 1. 直裰③与布裰⊙观凹而母裘,且母雞高度为6mm。 2. 所有材料均级热酸锌的酱。	联板加工图 (比例1:10)	30,50,50, 1.3 1.3 50,50,30	80
密紙		+	——] ₀
: 游 ⊖	3222	9	
経報:	栞	11 12	$\Box \oplus \Box$
世間	24	# _	Ψ
- 整唱	78	П	l le
[완송]	書		
は 商		18.5	
· 4#	\Box		
Çur.	144		
m	E45		
100		# +	1 0
7720	<u> </u>		
24 (44)	12		
44	22		1 1 1
XH)	-		1 1 1
承			
율.	0	H .	
₽	\sim	H 72	W.
		18	
		+	
		H _	الما
		H TSS	\ \ \ /
		4	—
		- 11	
		- / /	
		П	
		11	
		.11	

杯役(皿)

违

避 ₩

205

245 250








双头螺栓加口	1
<u> </u>	
(比例1	

仅头螺栓加工图	95	
(比例1:10)	95	
	163	


	186	182	156	152	n) L1 (mm) L2 (mm) L3 (mm) L4 (mm) L5 (mm) L6 (mm) L7 (mm) D (mm) H (mm)
	290	285	250	245	L2 (mm)
	175	173	155	153	L3 (mm)
	350	346	310	306	L4 (mm)
	80	83	100	103	L5 (mm)
22 0	455	458	475	478	L6 (mm)
2 \phi 17. 5×35	513	510	487	484	L7 (mm)
	250	245	210	205	D (mm)
6	200	195	160	155	H (mm)
		HENGER OUS	世報NC_3図		杆头示意图

校	-1	B }-	#	
核	×	麻	*	博州
غير العام	Mary)	A A	X Land	州盛源电力
日期	比例	CAD制图	设计	源电力有限责任:
2024年7月		7	2	[公司
车圈				新疆艾比潮伤
SY24-YK10-0704-04-09		横担加工图		\护区管护站新建10千伏供电线路(鸭子湾)工程
-09				施工图
				设计 财积

	133	63	
斜铁加工图(比例1:10)	17		$2 \oplus 17.5 \times 35$
:10)	135	0) (iii)

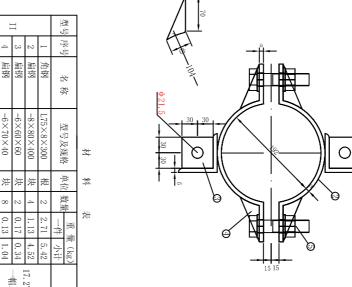



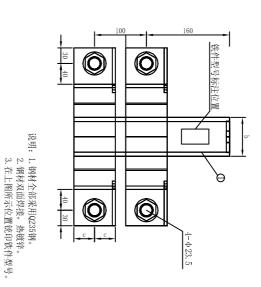


铁件型号标注(二)I(63-192双)

ঠ	-8] }	#		
核	1%	E.	淮	14/1	画
Spelve	(cantal)	A A	40%	軍郷モノ	层 以对 等 即 等 中 即 等 件 中 则 等
崩 目	比例	CAD制图	设计	HWW.L	オ帯副者
2024年7月		A A A	00.00	LAH	日が1
2000年		思思			新疆艾比湖保
SY24-YK10-0704-04-10		耐张杆顶支架(二)Ⅱ型加工图		路(鸭子湾)工程	新疆艾比湖保护区管护站新建10千伏供电线 庙丁 図

一一次 批准

光线 一设计 一	· 藝源电力有限责任公司	
	新疆艾比湖保护区管护站新建10千伏供电线 路(鸭子湾)工程	
	施工图	
	设计 阶段	

	1194	
Ι	世	
Ι	뒫	
75	ь	杆顶
8	δ	支架
8	а	尺寸
40	С	

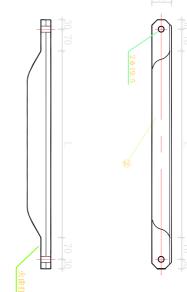

角钢

700 750 650 600

4.86

4.9 4.6 4.0 0.3 小计

6.0

4. 58 4.00

4.9

角钢 角钢

NX-850 NX-800 NX-700

角钢 角钢

NX-1100

NX-1000 056-XN 006-XN

1000 950 850 800

角钢



手号

能

谷蓉

华

大漢(圖)

規格

単位

数皿

벟 L (mm)

梦

 $\not \exists \! \exists$

角盤

700

500

M18×50

单帽单垫, 无扣长18㎜ 备注

比例 (1:10)

角钢

NX-1500 NX-1450 NX-1350 NX-1300 NX-1250 NX-1200 NX-1150

1500

Z63×6

1300

8. 58

8.6

角钢 角钢 角钢

> 1300 1250

> > ∠63×6

1050 950 900 850

1200 1150 1100

∠63×6

1000

∠63×6

6.58 6.29

6.6 6.3

6.9

∠63×6 ∠63×6 ∠63×6 ∠63×6 ∠63×6 ∠63×6 ∠63×6 $\angle 63 \times 6$

NX-1400


1400 1350

注: 1. 所有材料材质均为9235并进行热镀锌防腐。 2. 斜撑准线根据 "DL/T 5442-2010 输电线路铁塔制图和构造规定"表8. 2. 1角钢准距表中的技术参数。 详见本典型设计第6章总说明6.1.3.3。

3. 螺栓的性能等级为6.8级。

炒 6-170 耐张横担斜撑加工图

校核	T ×		批准	14)	画
Selve.	(cantal)		光线	日軍弥邑ノ	铺 川 成 猫 由 十 右 阻 害 年 八 금
日期	比例	CAD制图	设计	HWWL	古阻害
2024年7月		NA AN	00.00	LAH	日次日
至					新疆艾比湖份
SY24-YK10-0704-04-1		耐张横担斜撑加工图		路(鸭子湾)工程	区管护站新建10千伏供电线
11		148		P	平 一 図
				阶段	设计

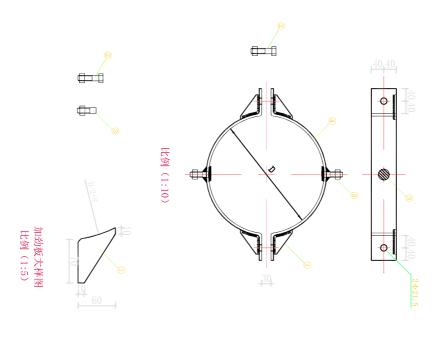


注: 1.所有材料材质均为QS35型钢材并进行热镀锌防腐处理。 2.螺栓③与抱箍板④须焊接。 3.各构件焊接工艺、焊缝高度及长度应满足相关规程、规范要求。

图 6-171 耐张横担斜撑抱箍加工图

校核	-11	·····································	批 准	/川油	
みね 目期	比例	CAD制图	2	HWW	/ 幸 即 写 中 即 歌
2024年7月		STAN	20	上台刊	日外日
号 圏		惠			新疆艾比湖份
SY24-YK10-0704-04-12		张横担斜撑抱箍加工		路(鸭子湾)工程	保护区管护站新建10千伏供电线
. 0		M		F	確下図 设计

	10.9	0 9	4,00	9	字 汽	928	-80 × 8	500	NB-500	€	2 8
	10.7) .)	4. 50	2 2	来	019	00 × 0	400	ND-400	€	3 %
	10.5	o o	4. 42	9 2	实 社	881	-80×08	410	NB-490	9 @	g 🗠
	10.4	8.7	4.34	2	禁	865	-80×8	460	NB-460	(A)	8
	10. 2	.∞ 5	4. 27	2	柒	850	-80×8	450	NB-450	(29
	10.1	8.4	4. 19	2	柒	834	-80×8	440	NB-440	(28
	9.9	8.2	4. 11	2	块	818	-80×8	430	NB-430	4	27
	9.8	8.1	4.03	2	换	803	-80×8	420	NB-420	4	26
	9.6	7.9	3.95	2	换	787	-80×8	410	NB-410	4	25
	9.4	7.7	3.78	2	换	771	-80×8	400	NB-400	4	24
	9.3	7.6	3.79	2	换	755	-80×8	390	NB-390	4	23
	9.1	7.4	3.71	2	紻	740	-80×8	380	NB-380	4	22
	9.0	7.3	3, 63	2	换	724	-80×8	370	NB-370	4	21
	8.8	7.1	3, 55	2	坱	708	-80×8	360	NB-360	4	20
	8.7	7.0	3.48	2	换	693	-80×8	350	NB-350	4	19
	8.5	6.8	3.40	2	换	677	-80×8	340	NB-340	4	18
	8.3	6.6	3.32	2	换	661	-80×8	330	NB-330	4	17
	8.2	6.5	3.24	2	换	646	-80×8	320	NB-320	(16
	8.0	6.3	3.16	2	坱	630	-80×8	310	NB-310	4	15
	7.9	6.2	3.08	2	换	614	-80×8	300	NB-300	(14
	7.7	6.0	3.01	2	坱	599	-80×8	290	NB-290	4	13
	7.6	5.9	2.93	2	块	583	-80×8	280	NB-280	(12
	7.4	5.7	2.85	2	块	567	-80×8	270	NB-270	4	11
	7.2	5. 5	2.77	2	换	552	-80×8	260	NB-260	4	10
	7.1	5.4	2.69	2	换	536	-80×8	250	NB-250	(9
	6.9	5.2	2.61	2	狭	520	-80×8	240	NB-240	(8
	6.8	5.1	2. 53	2	块	504	-80×8	230	NB-230	(7
	6.6	4.9	2.45	2	换	489	-80×8	220	NB-220	(6
	6.4	4.7	2.37	2	坱	472	-80×8	210	NB-210	4	5
	6.3	4.6	2. 29	2	坱	457	-80×8	200	NB-200	4	4
单帽单垫, 无扣长30mm		0.6	0.32	2	\rightarrow	489	M18×70		螺栓	3	3
单帽单垫, 无扣长46mm		0.7	0.34	2	\Rightarrow	472	08×81N		螺栓	2	2
		0.9	0.23	4	换	457	-80×8		加劲板	0	1
备注	重重设	(kg) 小计		数量	单位	长度(mm)	规格	D (mm)	型 号	骨離	序号
				×	⇉	Ż					

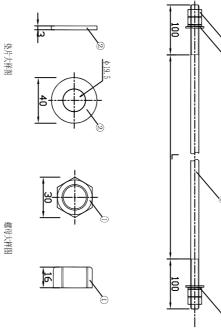


注: 1.所有材料材质均次Q235型钢材并进行蒸镀锌防腐处理。 2.螺栓的性能等级6.8级。

图 6-96 双头螺栓加工图

				材料表	表				
45	雅巾	型号	名称	規格 MAXL(mm)	単位	数率	质量 一件	(kg)	合計总重 (kg) ①+②+③+④
_	0		爆型	AM18	\rightarrow	4	0.05	0.2	
2	2		平垫	Ф18	\Rightarrow	2	0.01	0.02	
ω	@		弹垫	ф18	\Rightarrow	2	0.01	0.02	
4	(ST-300	双头螺栓	001×81M	燕	_	0.60	0.6	8.0
51	4	ST-310	双头螺栓	011×81W	杰	1	0.62	0.6	8.0
6	(4)	ST-320	双头螺栓	M18×120	燕	1	0.64	0.6	8.0
7	(4)	ST-330	双头螺栓	M18×130	微	1	0.66	0.7	0.9
~	(ST-340	双头螺栓	M18×140	杰	1	89.0	0.7	0.9
9	(4)	ST-350	双头螺栓	M18×150	杰	1	0.70	0.7	0.9
10	(4)	ST-360	双头螺栓	M18×160	杰	1	0.72	0.7	0.9
Ξ	(ST-370	双头螺栓	021×81W	燕	1	0.74	0.7	0.9
12	(£)	ST-380	双头螺栓	081×81W	杰	1	0.76	8.0	1.0
13	4	ST-390	双头螺栓	M18×190	根	1	0.78	0.8	1.0
14	4	ST-400	双头螺栓	M18×200	根	1	0.80	0.8	1.0
15	(4)	ST-410	双头螺栓	M18×210	根	1	0.82	0.8	1.0
16	(ST-420	双头螺栓	M18×220	根	1	0.84	0.8	1.0
17	(ST-430	双头螺栓	M18×230	杰	1	0.86	0.9	1.1
18	(ST-440	双头螺栓	M18×240	根	1	0.88	0.9	1.1
19	(ST-450	双头螺栓	M18×250	根	1	0.90	0.9	1.1
20	(ST-460	双头螺栓	M18×260	录曲	1	0.92	0.9	1.1
21	4	ST-470	双头螺栓	M18×270	根	1	0.94	0.9	1.1
22	(ST-480	双头螺栓	M18×280	根	1	0.96	1.0	1.2
23	4	ST-490	双头螺栓	M18×290	根	1	0.98	1.0	1.2
24	(F)	ST-500	双头螺栓	M18×300	根	1	1.00	1.0	1.2
25	4	ST-510	双头螺栓	M18×310	根	1	1.02	1.0	1.2
26	4	ST-520	双头螺栓	M18×320	根	1	1.04	1.0	1.2
27	(ST-530	双头螺栓	028×81W	杰	1	1.06	1.1	1.3
28	Đ		双头螺栓	078×81W	杰	1	80.1	1.1	1.3
29	(ST-540	双头螺栓	058×81W	袖	1	1.10	1.1	1.3
30	(ST-540 ST-550	VINCI IN CO.	M18×360	根	1	1.12	1.1	1.3
31	⊕⊕	ST-540 ST-550 ST-560	双头螺栓	M18×370	根	1	1.14	1.1	1.3
32	EEE	ST-540 ST-550 ST-560 ST-570	双头螺栓 双头螺栓	M18×380	根	1	1.16	1.2	1.4
33	EEE	ST-540 ST-550 ST-560 ST-570 ST-580	双头螺栓 双头螺栓 双头螺栓	U08.X81JI	根	1	1.18	1.2	1.4
34	@## @ @	ST-540 ST-550 ST-560 ST-570 ST-580 ST-580	双头螺栓 双头螺栓 双头螺栓	MIUAGO		1	1.20	1.2	1.4
	88888	ST-540 ST-550 ST-560 ST-570 ST-570 ST-590 ST-600	双头螺栓 双头螺栓 双头螺栓 双头螺栓	M18×400	1K	,	1.22	1.2	1.4
35		ST-540 ST-550 ST-560 ST-570 ST-580 ST-590 ST-600	双头螺栓 双头螺栓 双头螺栓 双头螺栓 双头螺栓	M18×400 M18×410	東	1	1 9/	1 0	
38 33		ST-540 ST-560 ST-570 ST-570 ST-580 ST-600 ST-600 ST-600	火火 双	M18×400 M18×410 M18×420	京 武元 武元		1. 24	1.2	1.4
4 8 8		ST-540 ST-560 ST-570 ST-570 ST-580 ST-690 ST-600 ST-620 ST-620 ST-630	火火 区	M18×400 M18×410 M18×420 M18×420 M18×430	**** *** *** **		1.24	1.3	1. 4 1. 5

7.55x	11	1)	批准	4	画
李	(conta)	1 1 1 1 1 1 1 1 1 1	松桥	「館塚也力	后\\\\ \ \ \ \ \ \ \ \ \ \ \ \ \ \ \ \ \
連	比例	CAD制图	设计	L M M H	右阻害石
2024年7月		NA PAR	00.00		日外日
中					新疆艾比湖份
S1-40-4020-01MA-45AS		双头螺栓加工图		路(鸭子湾)工程	保护区管护站新建10千伏供电线
13					確下図 设计

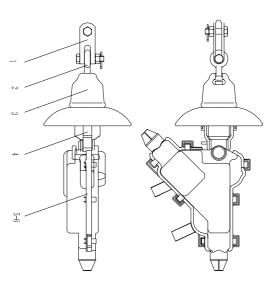



村村 套

2.1 0.92

2.1

适用于70导线

0.92

球头挂环

QP-7

套 按

0.27

0.27

.5

7-7

序号

名称

飕

4

単位

数画

质量 (kg)

重島 重車 0.56 0.56

备注


主材清单

ငှပ	2,	<u>, </u>	说明:	
耐张线夹NXL-3型适用于JKLGYJ-1kV-120/20导线;	耐张线夹NXL-2型适用于JKLGYJ-1kV-70/10导线;	适用于0.4千伏架空线路;		


		4	3	2	1	序号
	耐张线夹	双联碗头	盘式瓷绝缘子	球头挂环	直角挂板	名 稼
	NXL-2	V-SM	U70B/146	QP-7	T-7	各 薩
	첡	ム	片	ム	檢	単位
		1	2	1	1	数量
						备注

ই	-8	1)	粪		
荻	×	E.	淮	14/1	高
24.43	(cantal)	X X .	144X	国然也と	福川成派由十右阻害加入 司
目 期	比例	CAD制图	设计	H M M H	古田丰白
2024年7月		N A S	O 4 19	١	: : : : :
图号		-W+01	14/ 1-01		新疆艾比湖伤
SY24-YK10-0704-04-14		. 10十伏与0.4十伏啊张绝缘于串组装图	← <i>ቑ! サイソ イ</i> ユヒアニムイノ ヂ゙ ♡ー	路(鸭子湾)工程	保护区管护站新建10千伏供电线
-14		一年出发图			滿一國 设计


		4	3	2	1	序书			
	耐张线夹	双联碗头	盘式瓷绝缘子	球头挂环	直角挂板	格 各			
	NXL-2	WS-7	U70B/146	QP-7	Z-7	型号			
	検	ム	片	ム	檢	単位			
		1	2	1	1	数里			
						各注			

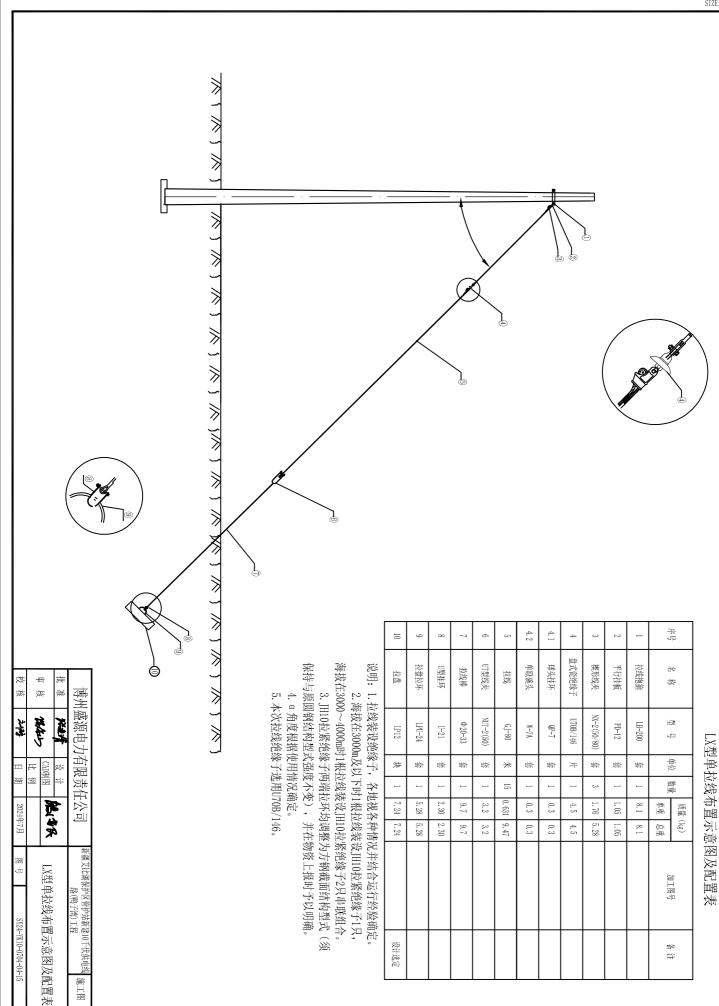



施工图

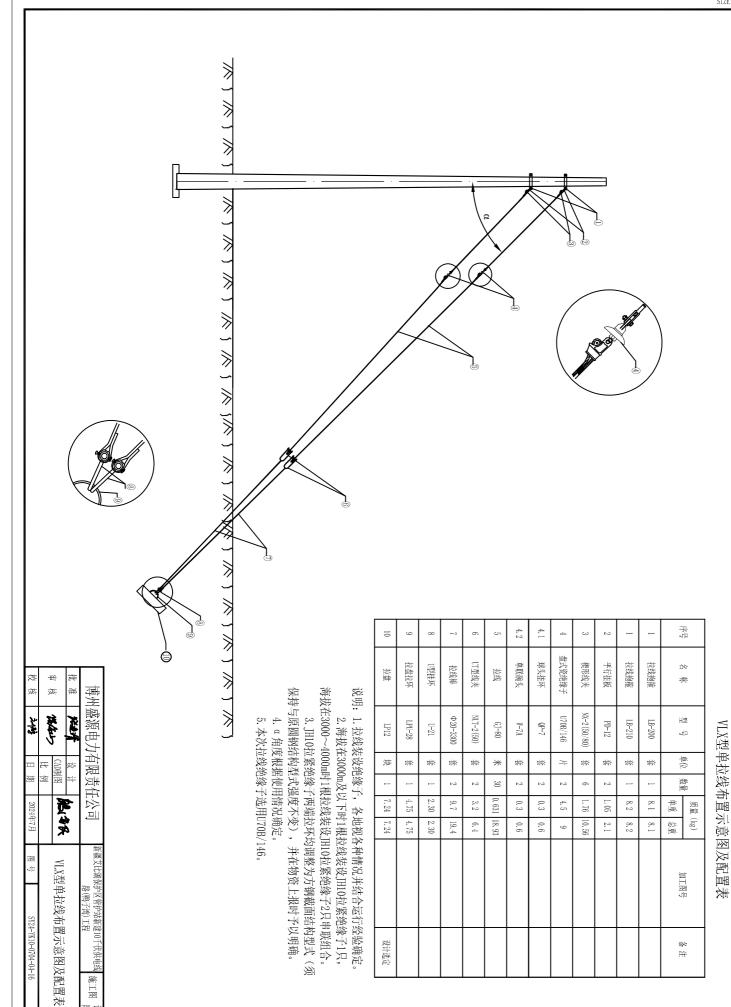


施工图

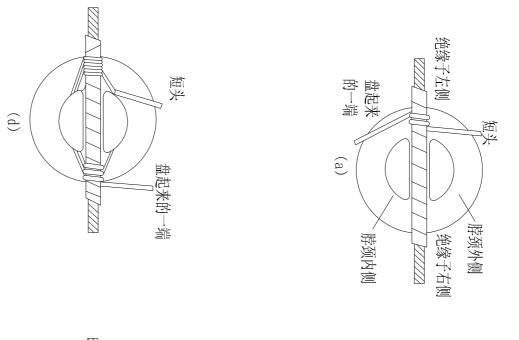

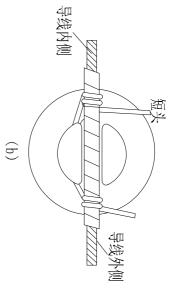

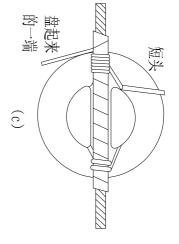


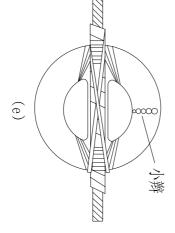

瓷式绝缘子顶扎法

- (1)直绑扎的部位上缠绕铝包带,把绑线盘成一个圆圈,出一个短头,其长度约为250mm,用短头在瓷式绝缘子侧导线上绕3圈,再从瓷式绝缘子颈缠绕另一侧。
- (2) 在瓷式绝缘子颈部另一侧导线上绕3圈,从导线下方经过瓷式绝缘子颈回到另一侧。
- (3)在回到瓷式绝缘子另一侧导线上再绕3圈,重复上缠绕,使瓷式绝缘子两侧导线每侧绕6 圈。
- (4) 瓷式绝缘子侧面导线缠绕6圈后,在瓷式绝缘子顶上打个十字花,绑线两个头扭成3个麻花剪断后压在瓶颈上。
- (5) 10千伏线路针式绝缘子绑扎线长度3米, 0.4千伏线路针式绝缘子绑扎线长度2.5米, 裸导线绑扎应使用该线路相同规格的铝绞线拆股单根铝丝作为绑扎线,绝缘导线绑扎应使用不小于2.5mm2的铜塑线进行绑扎。

	校	-1	B) -	批	
	核	亥	萩	淮	專
	刘敬	(detail)	A.A.	科技	博州盛源电力有限贡仕公司
	日期	比例	CAD制图	设计	自限贡仕
	2024年7月		NA PAR	00.00	
	图号		柱式		が強人に切り
	SY24-YK10-0704-04-17		柱式/针式绝缘子绑扎示意图		が強くらればいりで言り、おかはいしいでも20 施工图 8 路(鸭子湾)工程
Į					2 阶分

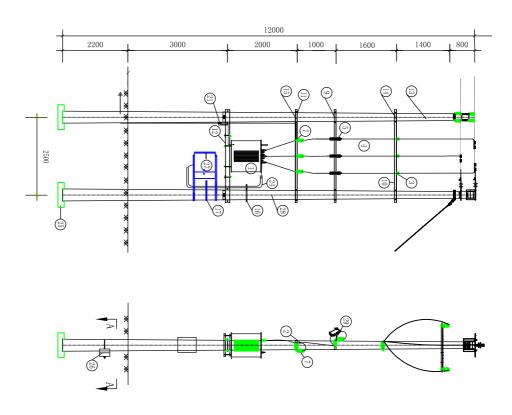

1.10kV接地系绕采用不接地、消弧线圈时,保护接地和工作接地 按图所示汇集一点接地;采用小电阻接地时,保护接地和工作 接地需分开设置。

32	31	30	29	28	27	25	26	24	23	22	21	20	17	16	15	14	13	12	11	10	9	7	5	4	33	2	1	序号
拉线	盘形悬式瓷绝缘子	高压偏心横担	跌落保险安装架	电杆	表箱	底盘	卡盘	PVC管弯头	PVC管	设备线夹	接地体	绝缘护套	SMC抱箍	SMC抱箍	U型抱箍	U型抱箍	U型抱箍	变压器支架	避雷器横担	支撑绝缘子横担	熔断器安装架	避雷器	跌落式熔断器	10kV电源引下线	针式绝缘子	并购线夹	配电变压器	名称
	U70B/146	L63X6X1700	RJ7-170	ф190*12		DP8	KP12	φ100(可根据实际选取)	◆100(可根据实际选取)	SLG-2B			1-6#	1-5#	U18-250	U18-220	U18-210	[14-3000	L63*6*3000	L63*6*3000	L63*6*3000		RW3-10H/200A	JKLYJ-10kV-1*70	P-15T	JBL-50-240	S13-100kVA	規格
檢	只	莁	块	拱	套	\rightarrow	\rightarrow	\rightarrow	*	\rightarrow	套	套	只	月	套	徺	槟	奔	趎	蔗	4	月	月	*	只	月		单位
_	ಎ	4	_	2		2	2	2	6	30	1	7	1	1	2	2	-	_	_	_	_	3	3	40	9	12	-	数量
											包含接地极和接地扁铁																	备 注

校核	# 3		批准	号/1	
244	(carm	* .	144×4	母川盤郷电刀用熈贝江公司	
目期	比例	CAD制图	设计	日秋火日	
2024年7月		MA A A A	0 W W		
各國					ターは、これで
81-40-4070-013Y-42YS		变压器安装图		路(鸭子湾)工程	THE MANAGE INCHES
18				雌土国 阶段	