


闸槽-	平面	图
-----	----	---

简易闸槽数量表													
渠系名称	渠段长	数量	渠宽	渠深	闸孔宽	闸孔高							
朱尔石你	度	(座)	(m)	(m)	(m)	(m)							
1#排灌渠	290	2	0.8	0.8	1.0	0.8							
2#排灌渠	346	2	0.8	0.8	1.0	0.8							
3#排溉渠	1100	10	1.0	1.0	1. 2	1							
4#灌溉渠	306	2	0.6	0.6	0.8	0.6							
5#灌溉渠	434	3	0.4	0.4	0.6	0.4							
6#灌溉渠	862	8	0.6	0.6	0.8	0.6							
7#灌溉渠	404	3	0.4	0.4	0.6	0.4							
8#灌溉渠	712	6	0.6	0.6	0.8	0.6							
9#灌溉渠	325	2	0.6	0.6	0.8	0.6							
合计	•	39											

- 1. 图中尺寸单位: 高程以米计, 其余均以毫米计, 图中B为渠道内宽。
- 2. 简易闸槽为C15砼现浇。闸孔尺寸(mm): B×H。
- 3. 预留闸槽为方便群众放水蓄水,闸板由受益群众自理。
- 4. 本图纸中有未详尽之处须按现行相应规范执行.

永	建设	殳 计	集	团	有	限	1	1 1	司
核定	appli		港北	区2020年	三高标准 な	そ田建	技	施讨	设 计
审查	AND	-	设	项目3标	段(中里	乡)	水	工	邓 分
校核	飲鱼								
设计	24.7	1/2			平陆村简	奇易闸桶	費设计	图	
制图	29 War								
描图	CAI	)	比	例	如图	日	期	202	20.08
设计证	号 A452007	1863	图	号	售北−2020年高	<b>高标准农田</b>	1-3标-刊	产陆村-附	属-22

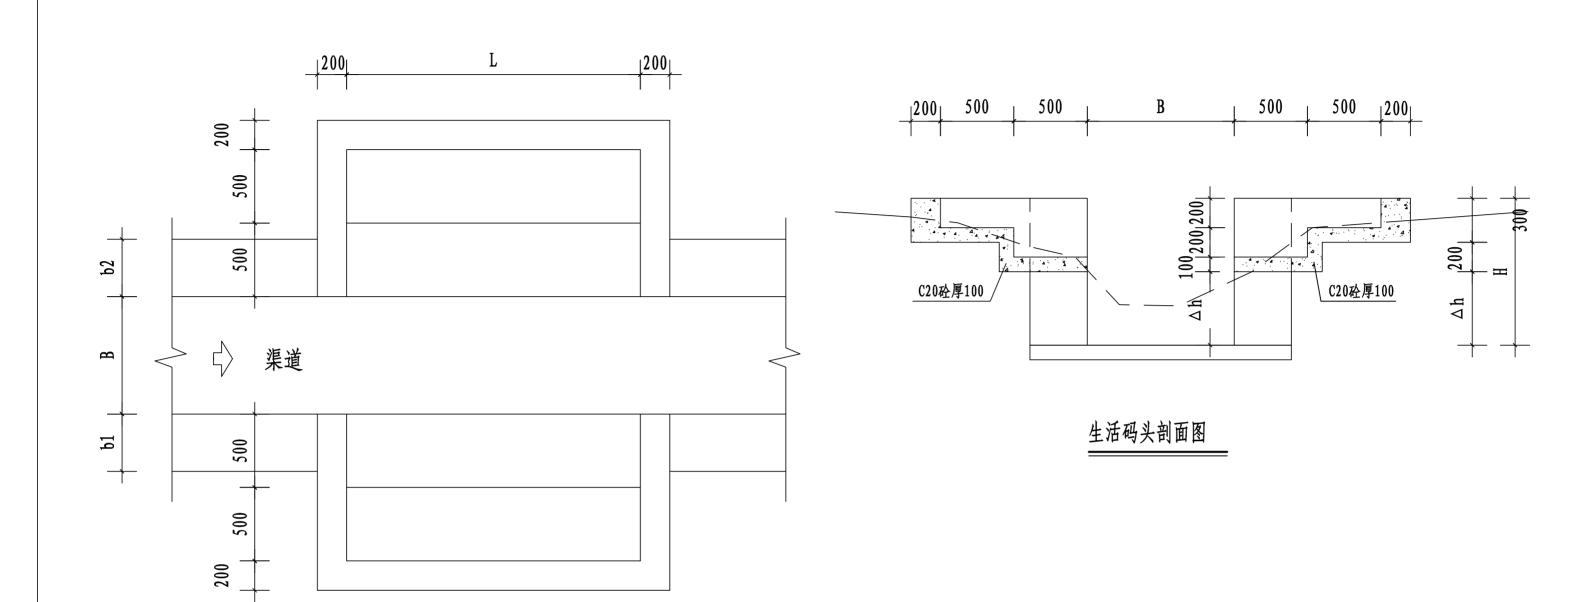



## 生活码头平面图


序号	- - 渠系名称	桩号 (km+m)	渠宽B (m)	渠深H (m)	∆h (m)	渠墙厚 b1 (m)	渠墙厚 b2 (m)	码头长度 L(m)	码头梯级 位置
1	平陆村1#排灌	0+100	0.8	0.8	0.3	0.39	0.39	1.5	渠道两侧
2	平陆村2#排灌	0+240	0.8	0.8	0.3	0.39	0.39	1.5	渠道两侧

- 1、本图尺寸单位: 桩号为Km+m, 高程为m, 其余为mm。
- 2、生活码头为C20砼,每级宽0.5m,高0.2m。
- 3、图中L为码头长度。
- 4、未详尽之处,按国家现行相关规范执行。

永	建	设	计	集	团	有	限	1	一百	1
核定	de	4		港北区	2020年	高标准农	田建	技	施设	计
审查	A 1	A.C.		设项	[目3标]	设(中里)	乡) [	水	工部	分
校核	熊	健								
设计	24.	力提			平時	計村新建	生活码	头设	计图	
制图	BOW.	21 (S)								
描图	C	A D		比	例	1: 100	日	期	2020.	08
设计证	号 A452	007863		图	号港	北-2020年高	标准农	田-3标-	- -平陆村-附	属-23

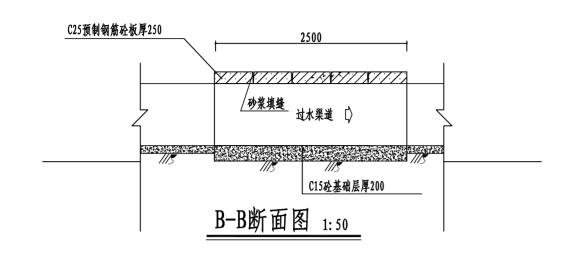

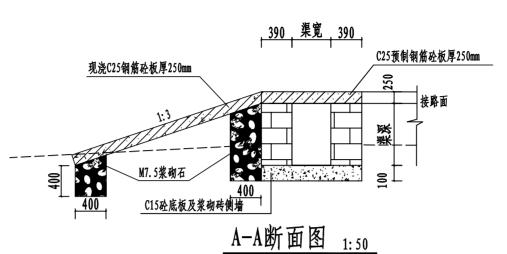

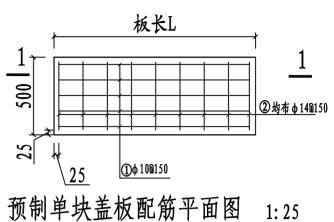


板长L

① \$\phi 100150

②均布φ140150

1-1断面配筋图 1:25

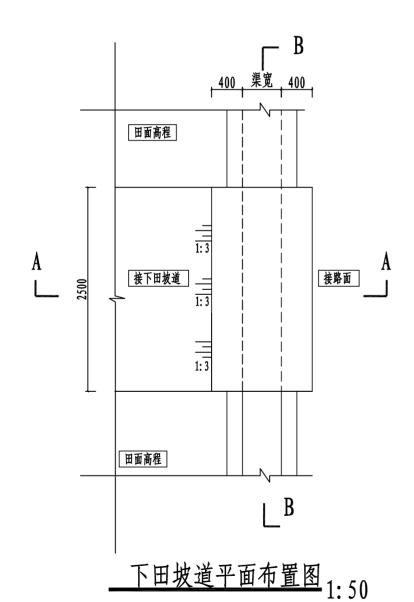



下田坡道工程特性表														
渠系名称	桩号	渠道 宽(m)	渠道 深(m)	盖板 长(m)	盖板 宽(m)	盖板 厚(m)	数量	下田坡板布置						
6#灌溉渠	0+120	0.6	0.6	1.02	2.5	0.25	1	渠道右侧						
10#灌溉渠	0+030	0.6	0.6	1.02	2.5	0.25	1	渠道右侧						
合计							2							


- 1、本图尺寸单位: 桩号为Km+m, 高程为m, 其余为mm。
- 2、跨渠机耕盖板宽2.5m,盖板为C25砼,板厚25cm。渠道 两侧或一侧下田坡,具体位置按现场实际情况调整
- 3、未详尽之处,按国家现行相关规范执行。

永	建	设	计	集	团	有	限	1	一司
核定	de	4		港北区2	2020年高	高标准农	田建	技	施设计
审查	A 1	X.		设项	目3标段	(中里乡	;) [	水	工部分
校核	熊	健			\ <del>\</del> \\	ト <del>ナナロケ</del> ッピ -	T HI LA	÷;₩;π	NI.
设计	24.3	, 1/2			門	·村跨渠¯	下田功 图	(坦伐	भ
制图	790 W	17 J. L.				,	<b>ય</b>		
描图	C A	A D		比例	ป	如图	日	期	2020. 08
设计证法	号 A452	007863		图号	<b>声</b> 湘	北-2020年高		田-3标3	平陆村-附属-24



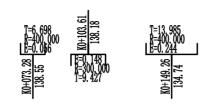

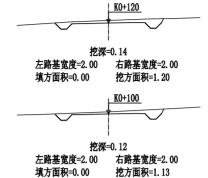

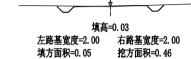

K0+186

K0+180

K0+160


K0+140

填高=0.11 左路基宽度=2.00 右路基宽度=2.00 填方面积=0.45 挖方面积=0.00

填高=0.14 左路基宽度=2.00 右路基宽度=2.00 填方面积=0.60 挖方面积=0.00

填高=0.20

左路基宽度=2.00 右路基宽度=2.00 填方面积=0.85 挖方面积=0.00

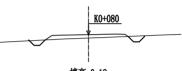

填高=0.19 左路基宽度=2.00 右路基宽度=2.00 填方面积=0.80 挖方面积=0.00




左路基宽度=2.00 右路基宽度=2.00 填方面积=1.55 挖方面积=0.00




左路基宽度=2.00 右路基宽度=2.00 填方面积=0.00



左路基宽度=2.00 右路基宽度=2.00 填方面积=0.00 挖方面积=1.63

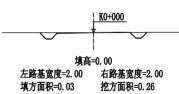


144\_

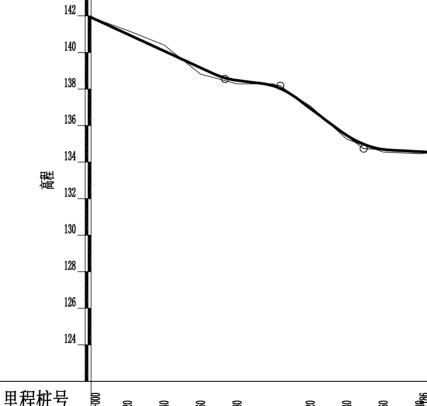

曲	线	要	素	表	

交					曲 线 要 可旋线参数	素值血	)	
点号	交点位置	偏角(°′″)	切线长度 T1 T2	半 径[ R1 Ry R2	<u>回旋线参数</u> A1 A2	<u> </u>	曲线总长	外 距
JD0	K0+000	左0° 0′ 0″						
JD1	K0+046. 34	左17°31′51″	4. 63 4. 63	30.00		9. 18	9. 18	0.35
JD2	K0+087. 61	右22° 23′33″	5. 94 5. 94	30.00		11.72	11.72	0.58
JD3	K0+133. 91	左41° 53′ 45″	5. 74 5. 74	15. 00		10.97	10.97	1.06
JD4	K0+186	左41° 53′ 45″						

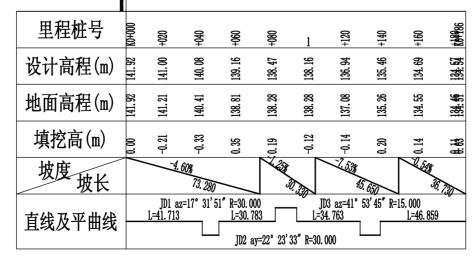

# 永建设计集团有限公司

1		•	•		• •	•				
核定	de		港北	区20	20年高标准农	H	技	施	设	计
审查	A * 12		建设	项目3	<b>标段(中里乡</b>	)	水	I i	部	分
校核	熊健				中里乡平	陆村				
设计	21 7 1/2				改建1#支路路 改建1#支路路					
制图	No War (No				改建1#支路路					
描图	C A D		比	例	如图	目	期	20	20.	08
设计证	号 A452007863		图	号	港北-2020年高村	示准农	田-3标-	平陆村-	机耕	路-01


## 路基土石方数量表

	1																	_						1页	<u> </u>					
	横断可	面积 5米)	距					<u>±</u>	挖方分类	<b>E</b> 及数量	(立方米 	)		<u></u>			填方					利用	方数量及调配(立方米)	借方	数量	弃方 	数量	总运		
桩 号			离	总数量		Ī		I	I	П	]	V		V		VI	数量	本桩	利用	填	ł	· 空余		(立)	5米)	(立方	方米)	(立方米	: 公里)	备注
	挖	填	(米)		%	数量						数量		数量	%		立方米	±	石	缺			纵向利用调配示意图	±	石		石	エ	石	
1	2	3	4	5	6	7	8	9	10	11	12	13	14	15	16	17	18	19	20	21	22	23		25	26	27	28	29	30	31
K0+000	0. 26	0.03	20.00	19	100	19		+										19	1		+	1								平均面积
+020	1.63		20.00					+										40	+		+		_							MM2V
+040	2. 35		20.00	24	_	_		+									16				+		_							
+060		1.55	20.00	24	100	24		+									24	_	-	24	4		_							
+080		0.80	20.00	11	100	11		+									8	+	$\vdash$		1		_							
+100	1.13		20.00	11 23		_		+									0	23	_	-	+		_							
+120	1.20		20.00	12				+								_	9	+			+		_							
+140		0.85	$\overline{}$	12	100	12		+									_	_	-	1	-		_							
+160		0.60	20.00					+									15	_	-				_							
+180		0.45	20.00	1	100	1		+									11	1	-	11	1		_							
+186	0.46	0.05	0.99	1	100	1		+									1	1	-		+		_							
								+										<u> </u>	+		+	1	_							
								+										-	$\vdash$	-	+		_							
			-					+											-		+		_	-						
								-											-		-									
								+								_			├		+									
								-											-		-									
								+								<u> </u>		<u> </u>	-		+									
								+											-		+									
								+											-		+									
								+											-		+									
								_										_	├	-	+									
								+											-		+									
								1								_		_	_	_	_	_	_							
								_									_	_					_							
								1												1	1	1	_							
																							4							
								1															_							
								1								_							_							
								1								_														
								$\perp$													$\perp$									
								1												1										
本页小计				130		130											84	130		50	0									
合 计				130		130		$\perp$								L	84	130	L	50	0							<u> </u>		

编制:

复核:

永	建	设	计	集		团	有	限	1	7	司
核定	de	· Ma		港北	区20	20年7	高标准征	快田	技	施	设计
审查	A	A C		建设	项目	3标段	(中里)	乡)	水	エ	部 分
校核	煞	集					中里乡	平陆村			
り 日 日 日 日 日 日 日 日 日 日 日 日 日 日 日 日 日 日 日	26 W	2/3/		-		改	・エン 建1#支足				
描图	C	A D		比	例	如	图	日	期	20	20. 08
设计证	号 A452	007863		图	号	港	比-2020年	高标准农	田-3标-	平陆村·	-机耕路-02

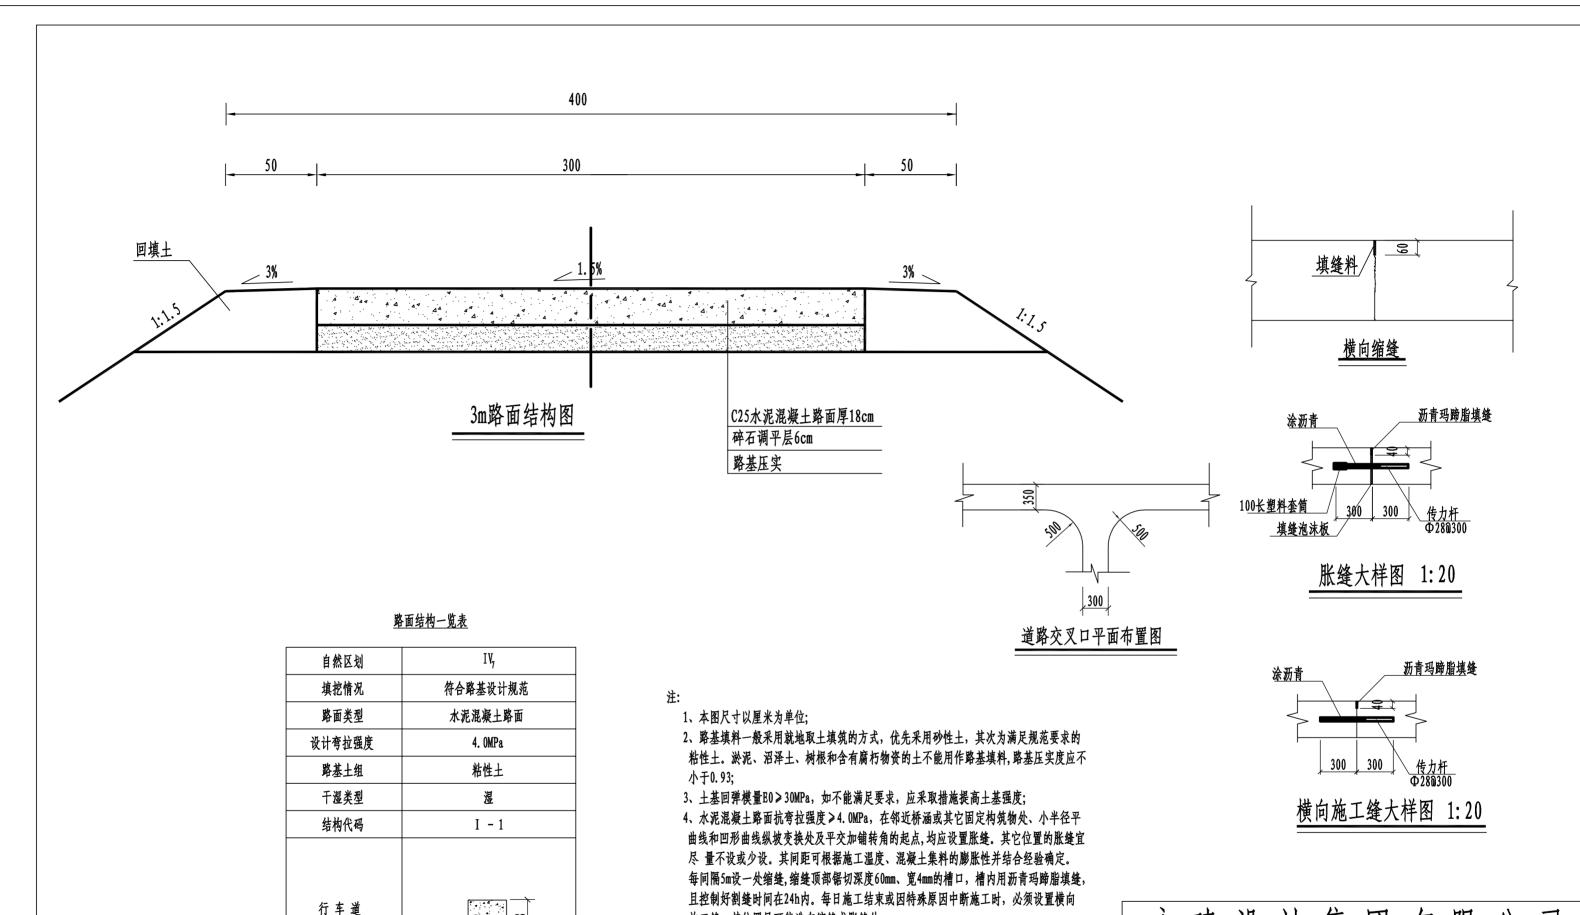

施工缝,其位置尽可能选在缩缝或胀缝处;

5、砼路面表面采用拉槽方法制作,构造深度为2mm;

7、未述及之处按有关规程、规范及标准进行施工。

6、面层施工须按照《水泥砼路面施工技术规范》(JTGF30-2003)的要求;

路面结构图


土基回弹模量E (MPa)

30

# 永建设计集团有限公司

1	<b>X</b> 以	V	不	. F	71	11	IN	1	4 –	1
核定	de		港北	区20	20年i	高标准征	快田	技	施设	计
审查	ANK		建设工	项目3	标段	(中里)	乡)	水	工 部	分
校核	熊建					中里:	乡平陆村	t		
设计	21.7 1/2				改建1	#支路3m		•	图	
制图	No War (XX)									
描图	CAD		比	例	如	图	日	期	2020.	08
设计证	号 A452007863		图	号	港	比-2020年	高标准农	田-3标-	平陆村-机制	路-03



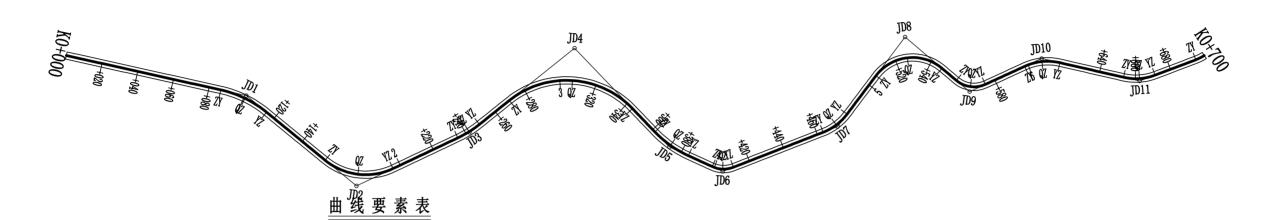


父			切线长度	半 径[	可旋线参数	础线长度		
点	交点位置	偏角	Ť1	R1	Āĺ	Lc1 Ly	曲线总长	外 距
号		(° '″)	T2	Ry R2	A2	Lc2		
JD0	K0+000	右0° 0′0 <b>′</b>						
JD1	K0+100.91	右26° 47′ 15″	14. 29 14. 29	60.00		28. 05	28. 05	1.68
JD2	K0+178.34	左64° 41′9″	22. 16 22. 16	35. 00		39. 51	39. 51	6. 43
JD3	K0+241. 98	左13° 22' 31'	7.04	60.00		14.01	14.01	0.41
JD4	K0+315. 63	右84° 56′ 16″	45. 77 45. 77	50.00		74. 12	74. 12	17. 78
JD5	K0+373. 19	左21° 37′ 36″	11. 46	60.00		22. 65	22. 65	1.08
JD6	K0+405. 04	左45° 53° 44″	6. 35 6. 35	15.00		12. 02	12. 02	1.29
JD7	K0+471. 92	左31° 43′ 54′	8. 53 8. 53	30.00		16.61	16.61	1.19
JD8	K0+532. 83	右93° 17' 2"	26. 48 26. 48	25. 00		40.70	40.70	11.41
JD9	K0+566. 86	左64° 58'7"	9. 55 9. 55	15. 00		17.01	17.01	2. 78
JD10	K0+608. 18	右37° 39′ 59″	10. 23	30.00		19. 72	19. 72	1.70
Д11	K0+662. 46	左33° 39' 35"	9. 07 9. 07	30.00		17.62	17.62	1.34
JD12	K0+707. 13	左52° 27° 33″	12. 32 12. 32	25. 00		22. 89	22. 89	2.87
JD13	K0+735	左52° 27′ 33″						






永	建	设	计	集		Ŧ	有	限	1	7	司	
核定	de			港北	区20	20年高	高标准农	田	技	施	设	计
审查	A 1	IK.		建设	项目3	标段	(中里乡	<i>(</i> )	水	エ	部	分
校核	熊	健					中里乡	平陆村				
设计	24.	> 握				改奏	2#支路	格线平面	面图			
制图	BOW.	27 J. S.										
描图	C	A D		比	例	如	图	日	期	20	20.	08
设计证号	<b>号 A452</b>	007863		图	号	港北	-2020年高	标准农田	1-3标-平	陆村一	机耕路	<b>}−04</b>

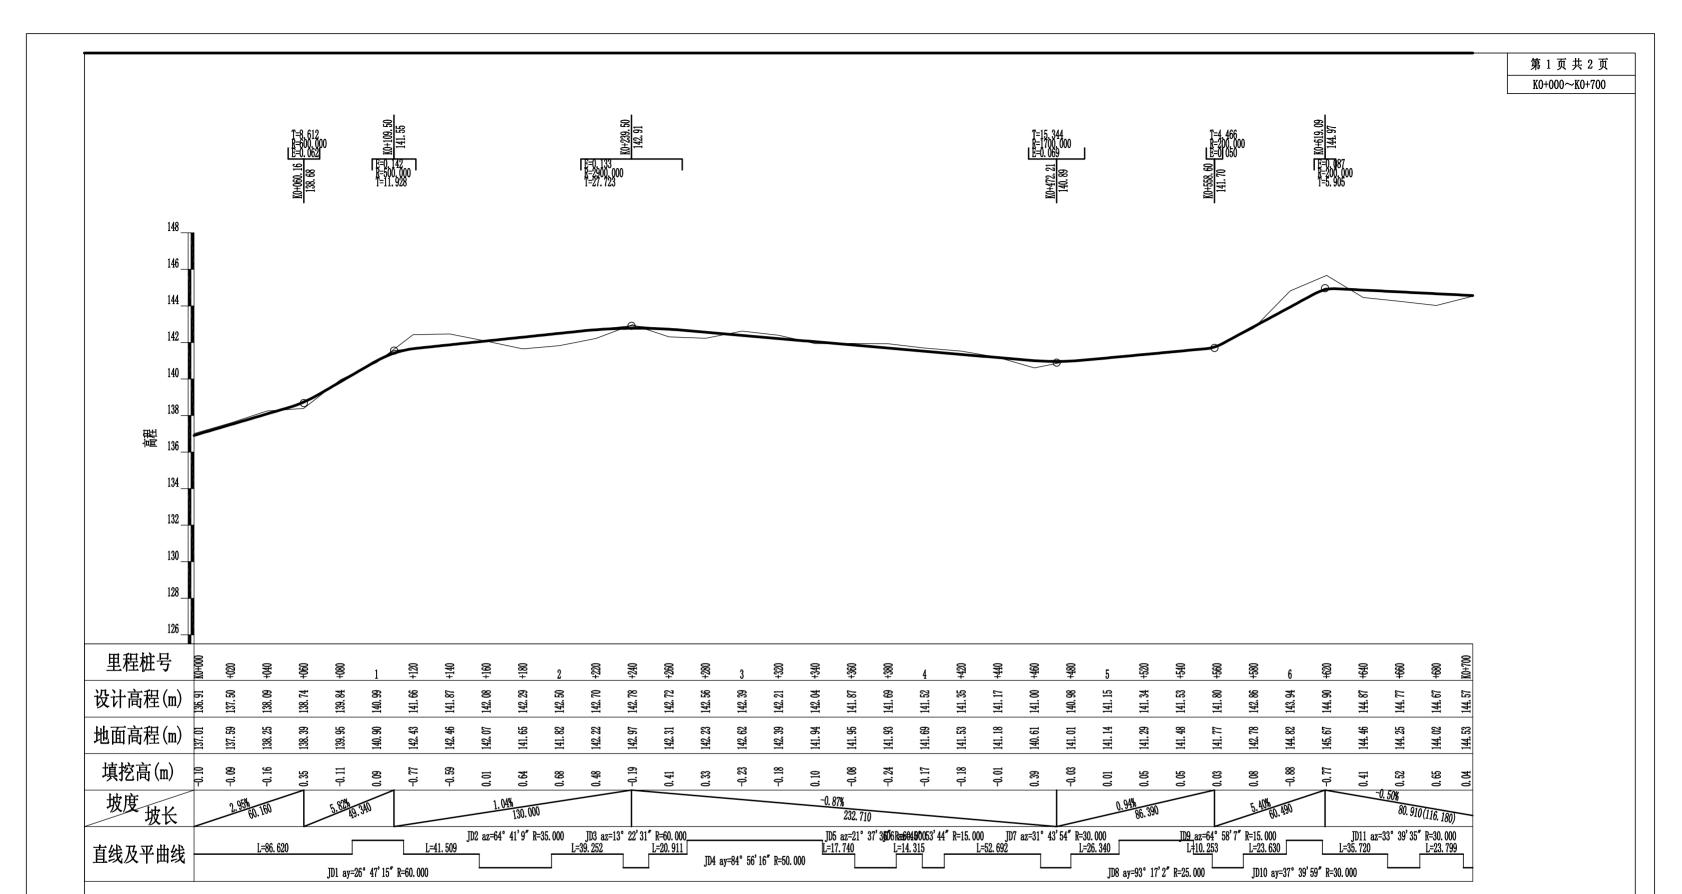

永	建	设	计	集		团	有	限	1	7	司	
核定	app			港北	区20	20年7	高标准化	田	技	施	设	计
审查	A	IK.		建设	项目:	8标段	(中里:	乡)	水	エ	部	分
校核	熊	健					中里乡	平陆村				
设计	24.	, 1/2				改建	2#支路路	络纵断	面图			
制图	BOW.	17 (S)										
描图	C .	A D		比	例	如	图	目	期	20	)20.	08
设计证-	号 A452	007863		图	号	港北	-2020年髙	标准农田	-3标-平	<b>陆村</b> -	机耕路	-05

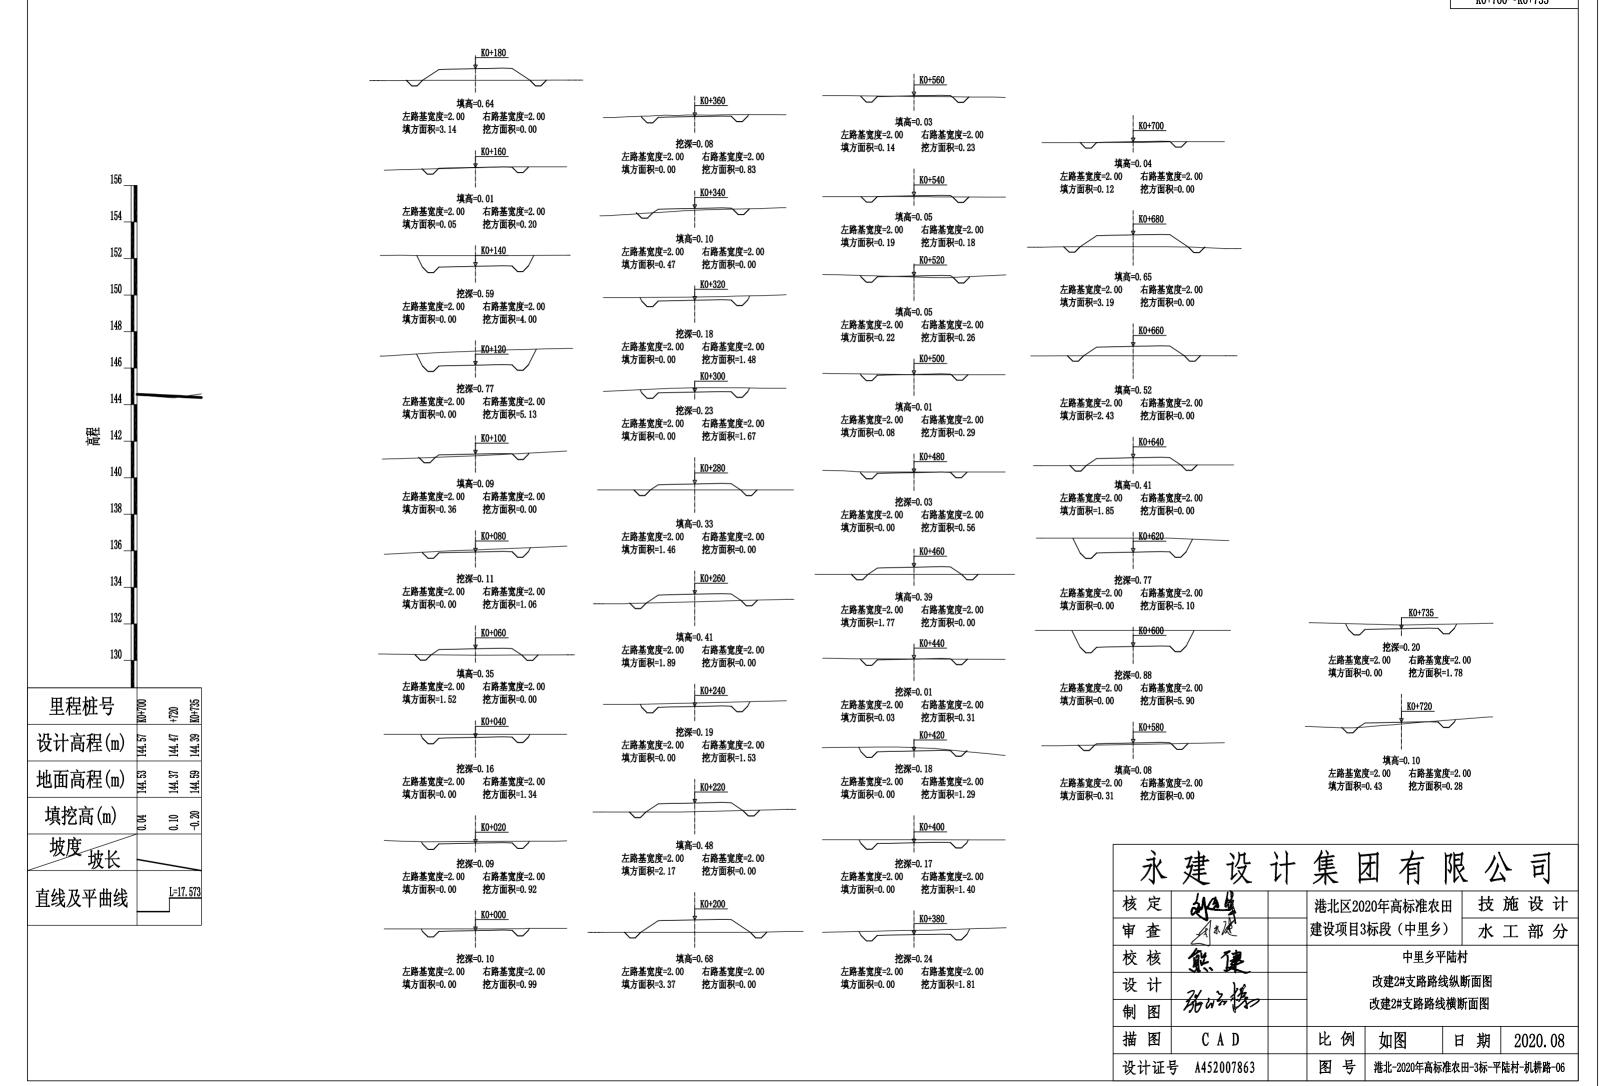

## 路基土石方数量表

																								第1	页 共	2页					
	横断面		距						挖方分	类及数量	(立方米	<del>(</del> )					填方					利用フ	3方数量及调配(立方米)		借方数	量	弃方数	量	总运	量	
桩 号	(平方	5米)	<del>as</del>	总数量		т		<u>±</u> П	1	ш		IV		<u> </u>	1	VI	_	-1-1-1	i利用	1=	+rh				(立方:	₩/	(立方:	ıκ.	/ <del>* 七</del> 业	Λ.H.)	备注
	挖	填	(米)	心蚁星	%	数量	%	<del>-</del>	%	Ⅲ │数量		数量	%	v 数量	%		数量 立方米		石	填缺	<u> </u>	<u>余</u> 石	— 纵向利用调配示意图			石		石	(立方米 土	石	
1	2	3	4	5	6	7	8	9	10	11	12	13	14	15	16	17	18	19	20	21	22	23				26	27	28	29	30	31
K0+000	0.99																														TIL TON
+020	0.92		20.00	19	100			-		_		-						19	-				4			-				•	平均面积法
+040	1.34		20.00	23	100			-		_		_					ļ	23	_	<u>.</u>			<u></u>			-					<u> </u>
+060		1. 52	20.00	13	100	13		-		_		-					15	13		4			±:7			-			1		<u> </u>
+080	1.06		20.00	11	100			-									15	11		6			±:6								<u> </u>
+100		0.36	20.00	11	100												4	5			6		土:46								<u> </u>
+120	5. 13		20.00	51	100			_	_								4	5			46	_	土:91								<u> </u>
+140	4.00		20.00	91	100	91															91										
+160	0. 20	0.05	20.00	42	100	42											1	1			41		±:41								
+180	1 1	3. 14	20.00	2	100	2											32	2		30			±:35						1		
+200		3. 37	20.00														65			65			±:76						3		
+220		2.17	20.00														55			55			±:64						3		
+240	1.53		20.00	15	100	15											22	15		9			<u>±:10</u>						1		
+260	1.00	1.89	20.00	15	100	15											19	15		6			±:7								
+280		1.46	20.00														34			34			±:50						3		
	1 67	1.40	20.00	17	100	17											15	17													
+300	1.67		20.00	32	100	32															32		<u>±:32</u>								
+320	1.48		20.00	15	100	15											5	6			9		<u>±:9</u>								
+340	0.00	0.47	20.00	8	100	8											5	6			2		<u>±:2</u>								
+360	0.83		20.00	26	100	26															26		土:26								
+380	1.81		20.00	32	100	32												32													
+400	1.40		20.00	27	100	27															27		±:27								
+420	1.29		20.00	16	100	16															16		<u> </u>								
+440	0.31		20.00	3	100	3											18	3		15			<u> </u>								
+460		1.77	20.00	6	100	6			1	1							18	6		13			±:15								
+480	0.56		20.00	9	100												1	1			8		±:8								
+500	0.29		20,00	6	100	_	-		1	+		+					3	3			3	-	±:3		$\overline{}$		-+				
+520	0.26		20, 00	4	100				1	+		+					4	4		1	۰		±:2		$\dashv$	$\dashv$	-+	$\neg$			
+540	0.18		20.00	4	100				1	+		+					3	4		<del>                                     </del>					-+						
+560	0. 23	0.14	20.00	2	100			+	+	1		+					5	2		3		-	±:57	<u> </u>	$\dashv$		-+				
+580		0.31	20.00	59	100	_		1	1	+-		+					2	3	-	"	56		土:56	-	$\dashv$		-+				
+600	5. 90		20.00	110	100			1		+		1					1 3	110	-		1 30		$\dashv$	-	-+		+				<del></del> '
+620	5. 10		20.00	51	100			+	+	+		+					10		_				$\dashv$	-	$\dashv$		+				<del></del> '
+640		1.85	-	91	100	91			1	+		-					19	91		40			-	<u> </u>	_		-+				
+660		2. 43	20.00	700		700		-	1	+		-					43	055		43			-		+	-	-+	-	10		<u> </u>
本页小计				720		720											408	357		284	363								12		

编制:

复核:

永	建	设	计	集		团	有	限	1	1 /	司
核定	de			港北	区20	20年	高标准な	田	技	施设	计
审查	A *	K.		建设	项目3	标段	(中里多	<b>ý</b> ) [	水	工 音	<b>『分</b>
校核	熊	健					中里乡	平陆村			
设计	21.	, }&				改	(建2#支路	土石方	ī表		
制图	190 W.	27 1/8/									
描图	C	A D		比	例	如	图	日	期	202	0.08
设计证	号 A452	007863		图	号	港北	-2020年高	标准农田	3-3标-平	陆村-机	<b>肼路-07</b>


## 路基土石方数量表

																								第 2 页 🥏						
	横断面		距						挖方分数	类及数量	(立方米	:)					填方					利用	·  方数量及调配(立方米)	借方	数量	弃方	数量	总运	量	
桩号	(平方	7米)	_ <del>1</del> 264	l				±						<b>石</b>				L					77.从主义内心(工/)小/			l				备注
	挖	填		总数量		I						N		V		VI	数量	本材	村用	填		涂	纵向利用调配示意图		方米)	(立だ	**)	(立方米	. 公主/	ļ <b>"</b> "
_			(米)			数量				数量		数量	%	数量			立方米			缺	±			±	石	±	石	±	石	-
1	2	3	4	5	6	7	8	9	10	11	12	13	14	15	16	17	18	19	20	21	22	23	24	25	26	27	28	29	30	31
K0+660		2. 43	20.00														56			56										平均面积
+680		3. 19	20.00														33			33			1							
+700		0.12	20.00		100	3		1									1 6	+	1	3			-							
+720	0.28	0.43	15. 27					+		1		+					<del>                                     </del>	16	;	"			-							
+735	1.78		10.41	10	100	10		+		-		-				-	<del>  '</del>	10	<u>'</u>				-	-						
				_				+		-		-				-	+	-	+				4	-						
							_	_		-		-				-	_	-	_				_							
																							7							
								1				<u> </u>					1		1				1							
								+				1					+		1				-							
							<del>                                     </del>	+		1		+				+	+	<del> </del>	1				-							
							-	+				-				-	+		<u> </u>				_	-						
										-		-				<del>                                     </del>		<u> </u>	<u> </u>				4							
								1											1				1							
								1				+	<del>                                     </del>			+	1	<del>                                     </del>	+				+							
								+				<del>                                     </del>					+						-							
								+		-		-							+				-							
								-		-		-						-	_				4	-						
								_				_					_	_	_				_							
						1			1							_							_							
																														_
				19		19											98	19	9	92			1							
本页小计				739	_	739	_	+		1							506	_	_	376	_		1					12		
合计					<u></u> 生II・	1 100	I		1	1	l	I	L		L	1	1 000	1 010	.	1 010	1 000	1	l					12		

编制:

复核:

永	建设	计	集	团	有	限	1	一百	1
核定	app 1		港北区2	2020年7	高标准农	:田	技	施设	计
审查	ANK		建设项目	3标段	(中里乡	;)	水	工 部	分
校核	熊健	_			上田人	777 W.L. I. I	ı		
设计	24.7 1/2			±i.	甲里多 建2#支路	平陆村			
制图	No Works			Ç	义建2#又的	江口人	汉		
描图	CAD		比例	如	图	日	期	2020.	. 08
设计证法	<b>子 A45200786</b>	3	图号	港北-	-2020年高板	准农田-	-3标-平	陆村-机耕置	各-08

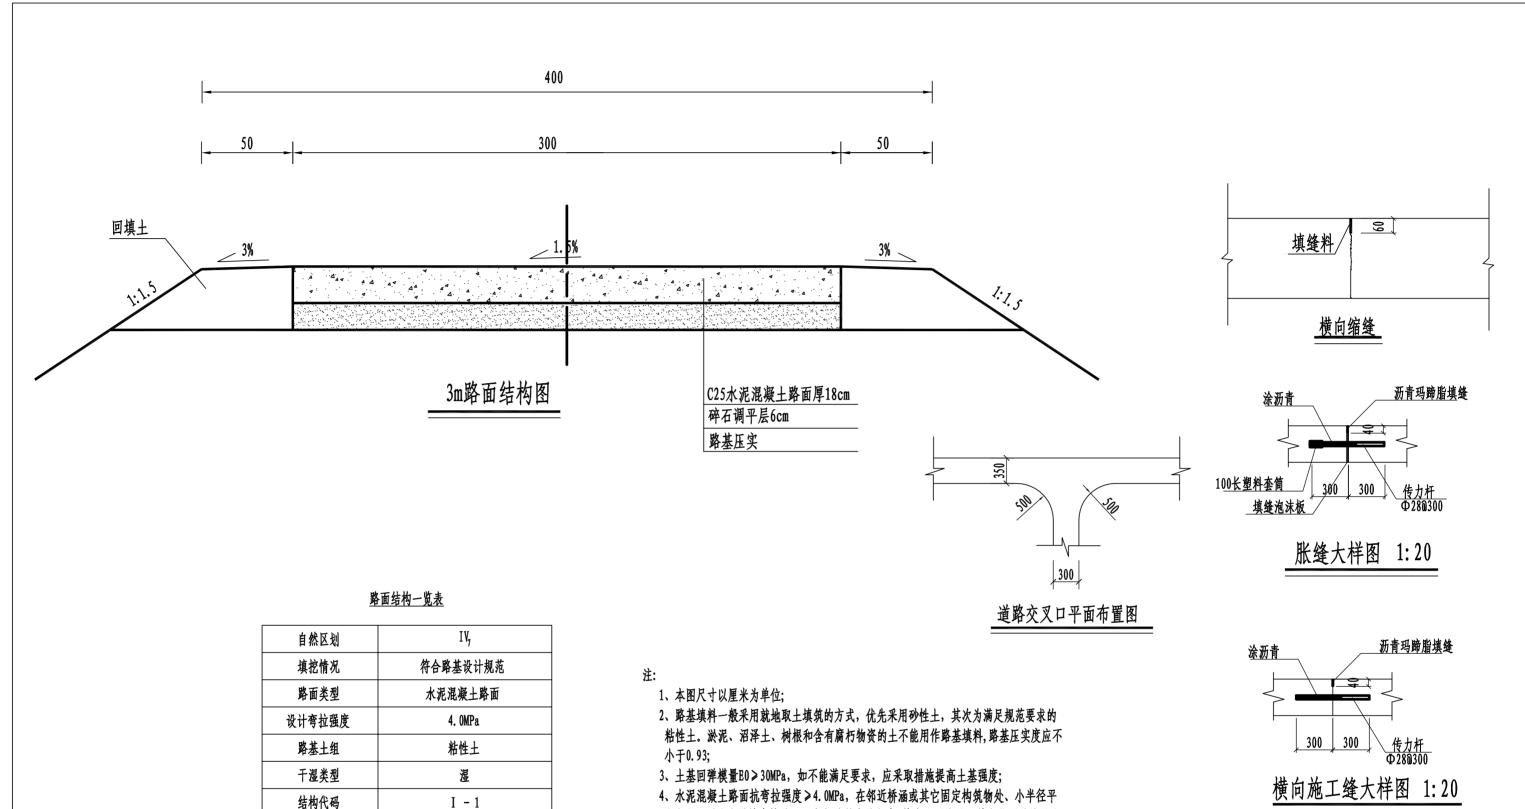

- 4、水泥混凝土路面抗弯拉强度≥4.0MPa,在邻近桥涵或其它固定构筑物处、小半径平曲线和凹形曲线纵坡变换处及平交加铺转角的起点,均应设置胀缝。其它位置的胀缝宜尽量不设或少设。其间距可根据施工温度、混凝土集料的膨胀性并结合经验确定。每间隔5m设一处缩缝,缩缝顶部锯切深度60mm、宽4mm的槽口,槽内用沥青玛蹄脂填缝,且控制好割缝时间在24h内。每日施工结束或因特殊原因中断施工时,必须设置横向施工缝,其位置尽可能选在缩缝或胀缝处;
- 5、砼路面表面采用拉槽方法制作,构造深度为2mm;

行车道


路面结构图

土基回弹模量E (MPa)

30

- 6、面层施工须按照《水泥砼路面施工技术规范》(JTGF30-2003)的要求;
- 7、未述及之处按有关规程、规范及标准进行施工。

永	建	设	计	集		团	有	限	1	7	回	
核定	de			港北	区20	20年	高标准征	田夕	技	施	设	计
审查	A 1	IK.		建设	项目3	标段	(中里)	乡)	水	工	部	分
校核	飢	健					中里:	乡平陆村	+			
设计	74.	1/2				改建2	 #支路3m			图		
制图	BOW.	27 (18)										
描图	C A	A D		比	例	如	图	日	期	20	020.	08
设计证	号 A452	007863		图	号	港北	-2020年高	标准农田	-3标-平	陆村-	机耕路	-09

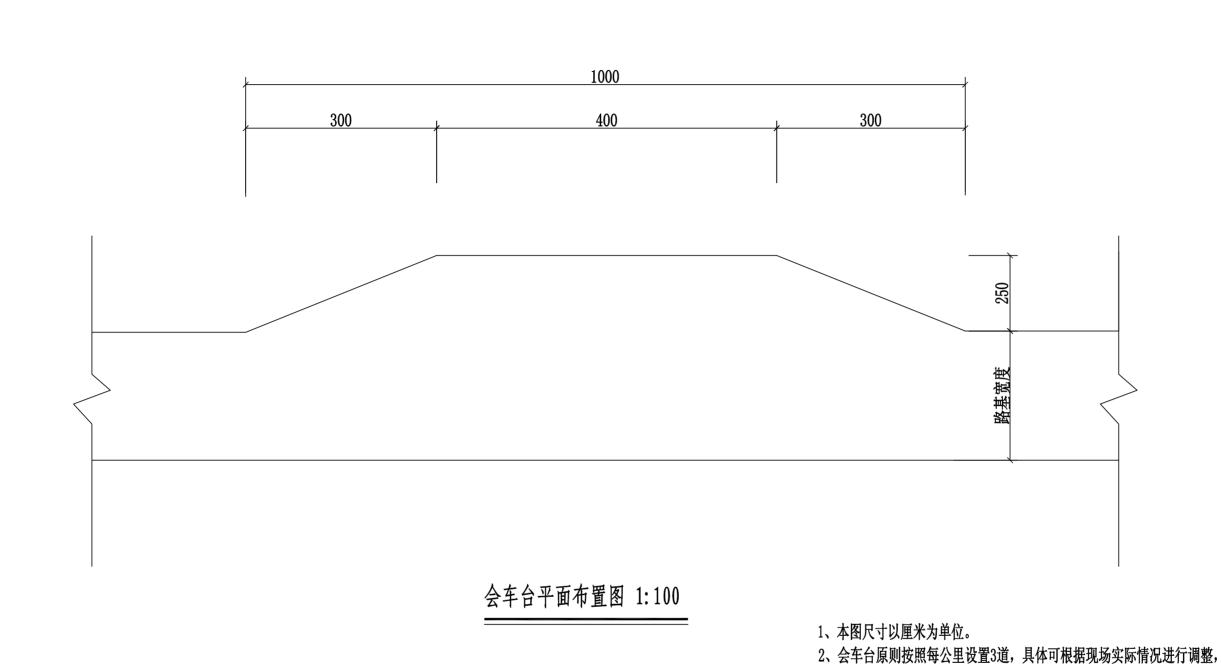

永	建设	计	集	团有	限り	〕司
核定	de		港北区20	20年高标准农	田 技	施设计
审查	A * 12		建设项目3	3标段(中里乡	) 水	工部分
校核	熊建				11日人立叶上	4
设计	24.7 1/2				中里乡平陆村 支路会车台设	
制图	No War (SE)			以是2#	<b>义</b> 财云十口!	ZN EI
描图	C A D		比例	如图	日期	2020. 08
设计证法	<b>子 A452007863</b>		图号	港北-2020年高板	福农田-3标-平	柱

但路基宽度不小于5.5m,有效长度不小于10m。


3、本项目会车台位置由施工现场而定。


## 路面工程数量表(中里乡平陆村)


第1页共1页


						行车道	路面							土	路肩	
序号	起迄桩号			挖方	填方		碎石调平原	로		砼路面		会车台	铺筑长度	宽度		W = ( -)
		铺筑长度(m)	结构类型   	数量 (m3)	数量 (m3)	厚度(cm)	宽度 (m)	数量 (m2)	厚度(cm)	宽度 (m)	数量 (m2)	数量 (m2)	(m)	宽度 (m)	厚度(cm) 	数量 (m3)
改建1#支路	K0+000 ∼K0+186	186. 00	水泥砼	130	84	6	3	558. 00	18	3	558. 00		372	0. 5	24	44. 64
改建2#支路	K0+000 ∼K0+735	735. 00	水泥砼	739	506	6	3	2257. 50	18	3	2257. 50	52. 50	1470	0. 5	24	176. 40
	合计:	921.00		869.00	590.00			2815.50			2815.50	52.50	1842. 0			221.04


永	建	设	计	集	Į	<b>T</b>	有	限	1	司	
核定	de			港北	区20	20年i	高标准和	田対	技	施设计	-
审查	1	IK.		建设工	页目3	标段	(中里:	乡)	水	工部分	7
校核	熊	健						·			
设计	24.	> 1/2				中里多	多平陆村	机耕路.	工程数	量表	
制图	BOW.	24 (18)									
描图	C.	A D		比	例	如	图	日	期	2020. 08	;
设计证	号 A452	007863		图	号	港北	-2020年高	标准农田	1-3标-平	· ·陆村-机耕路-11	1

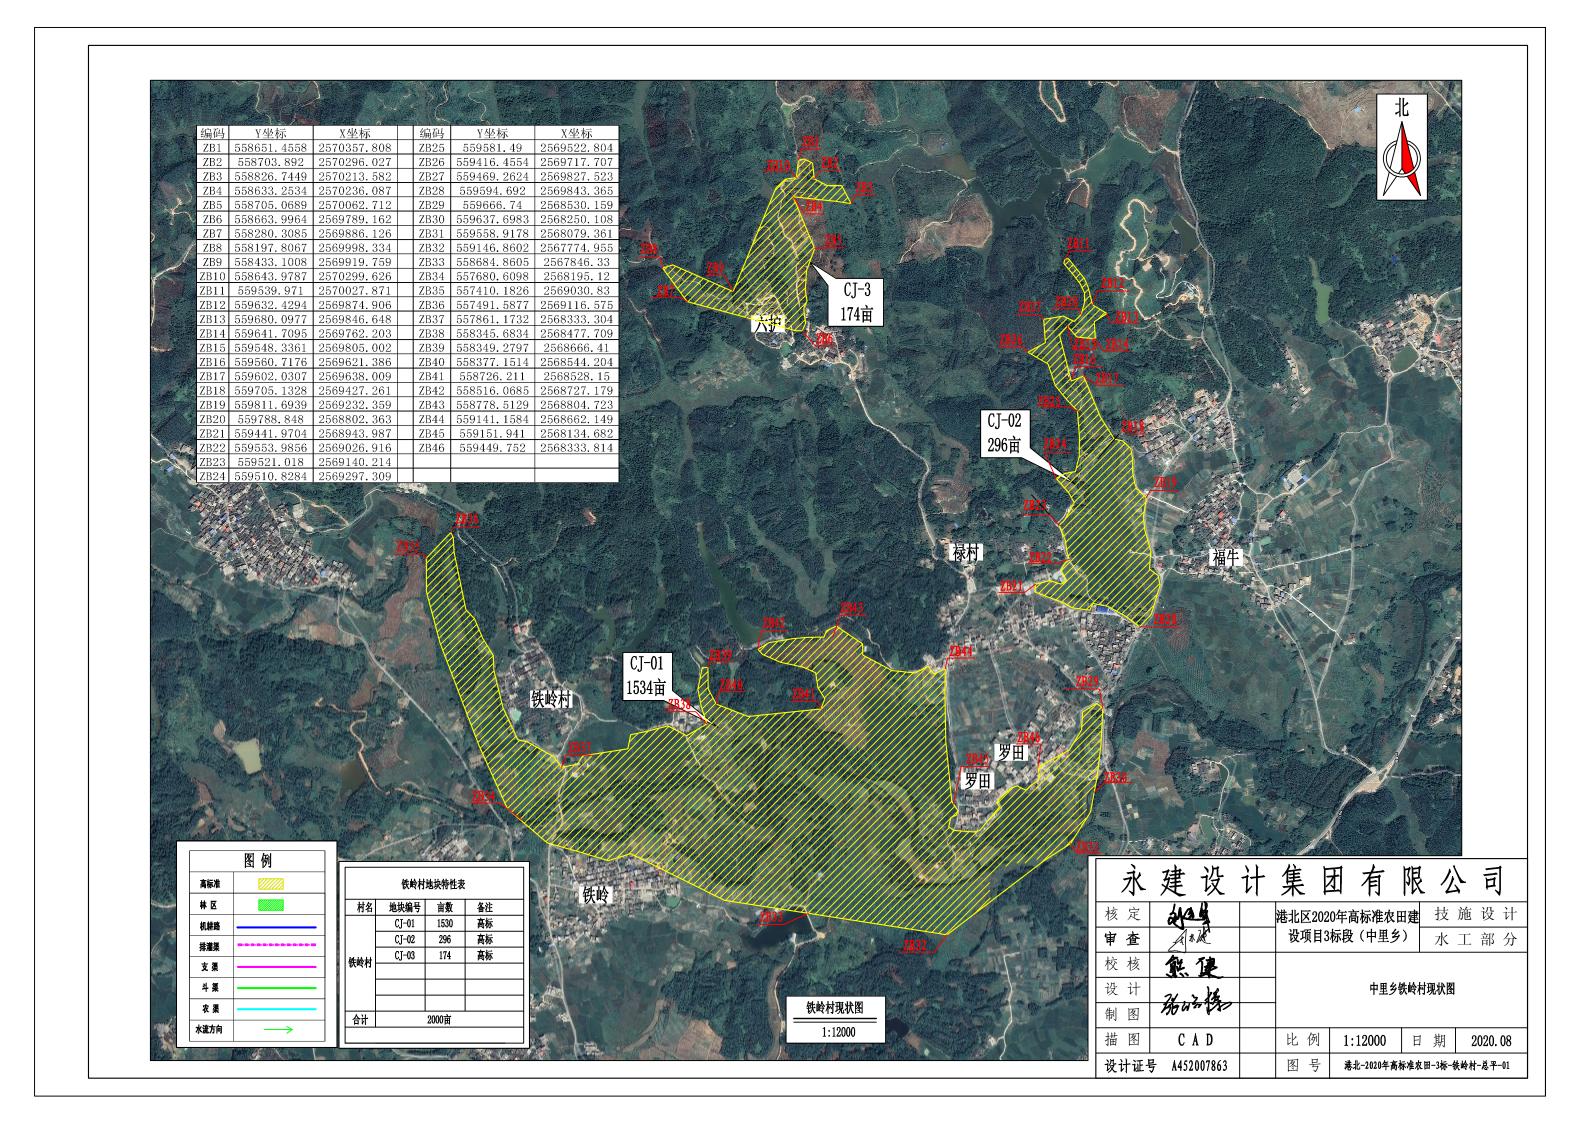

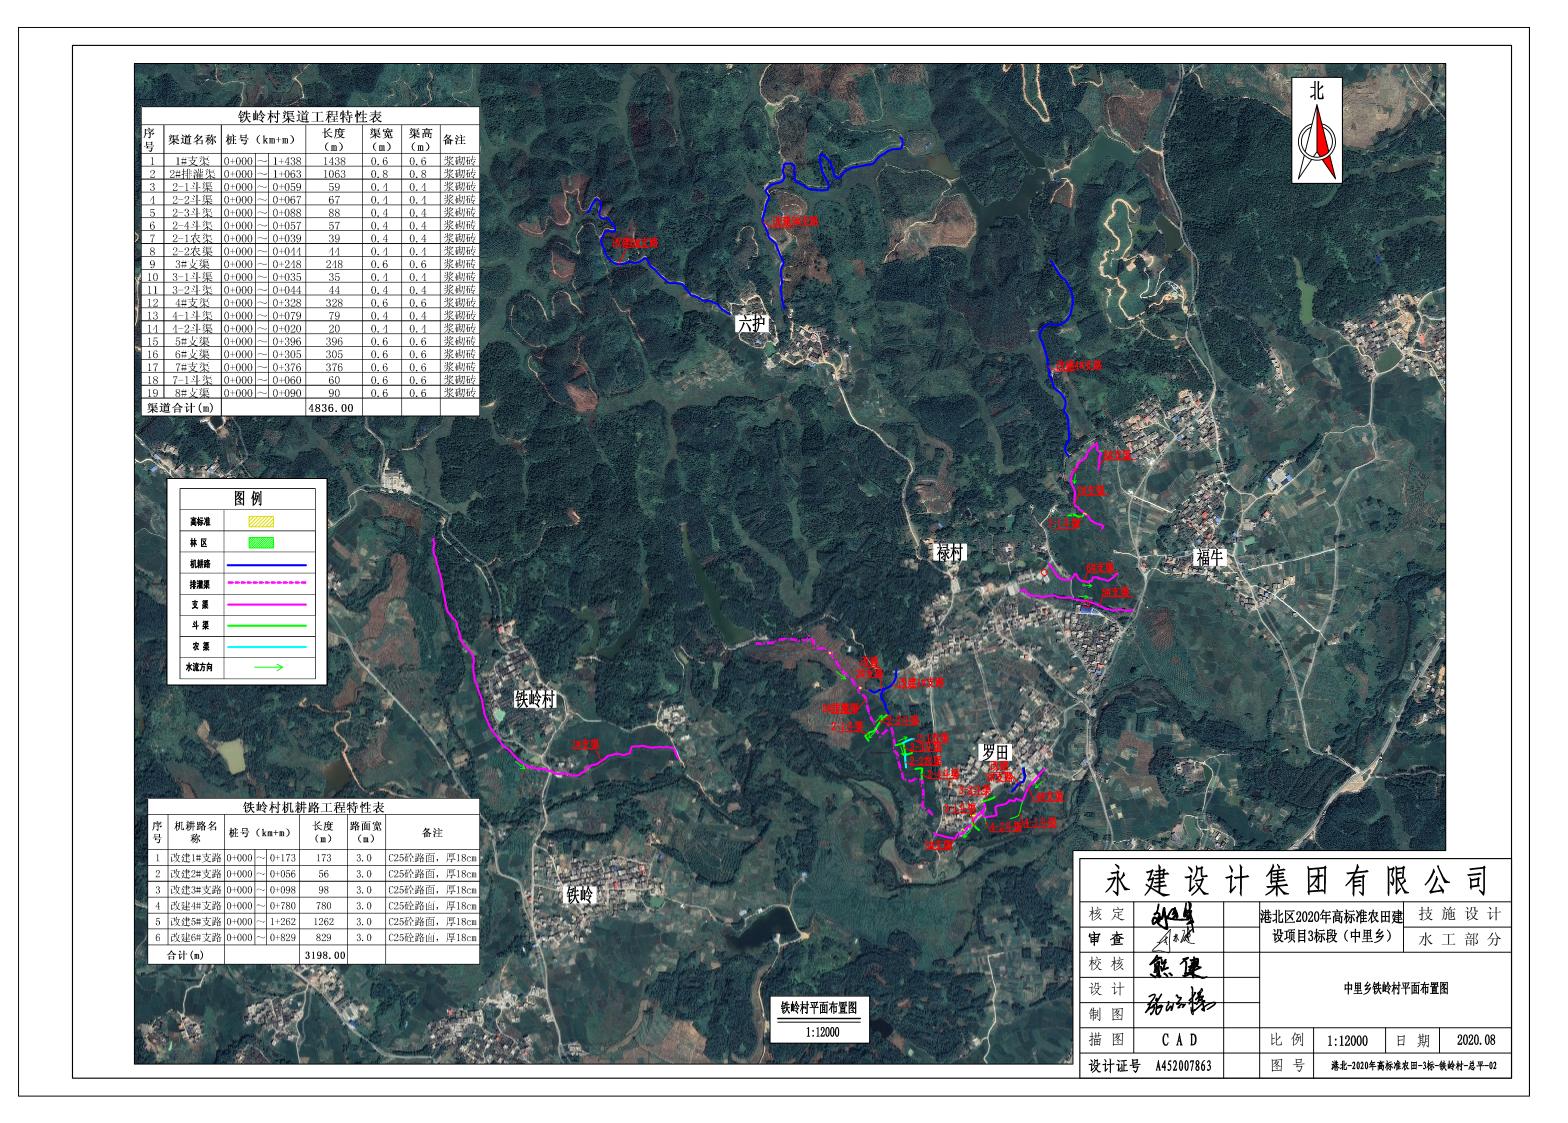

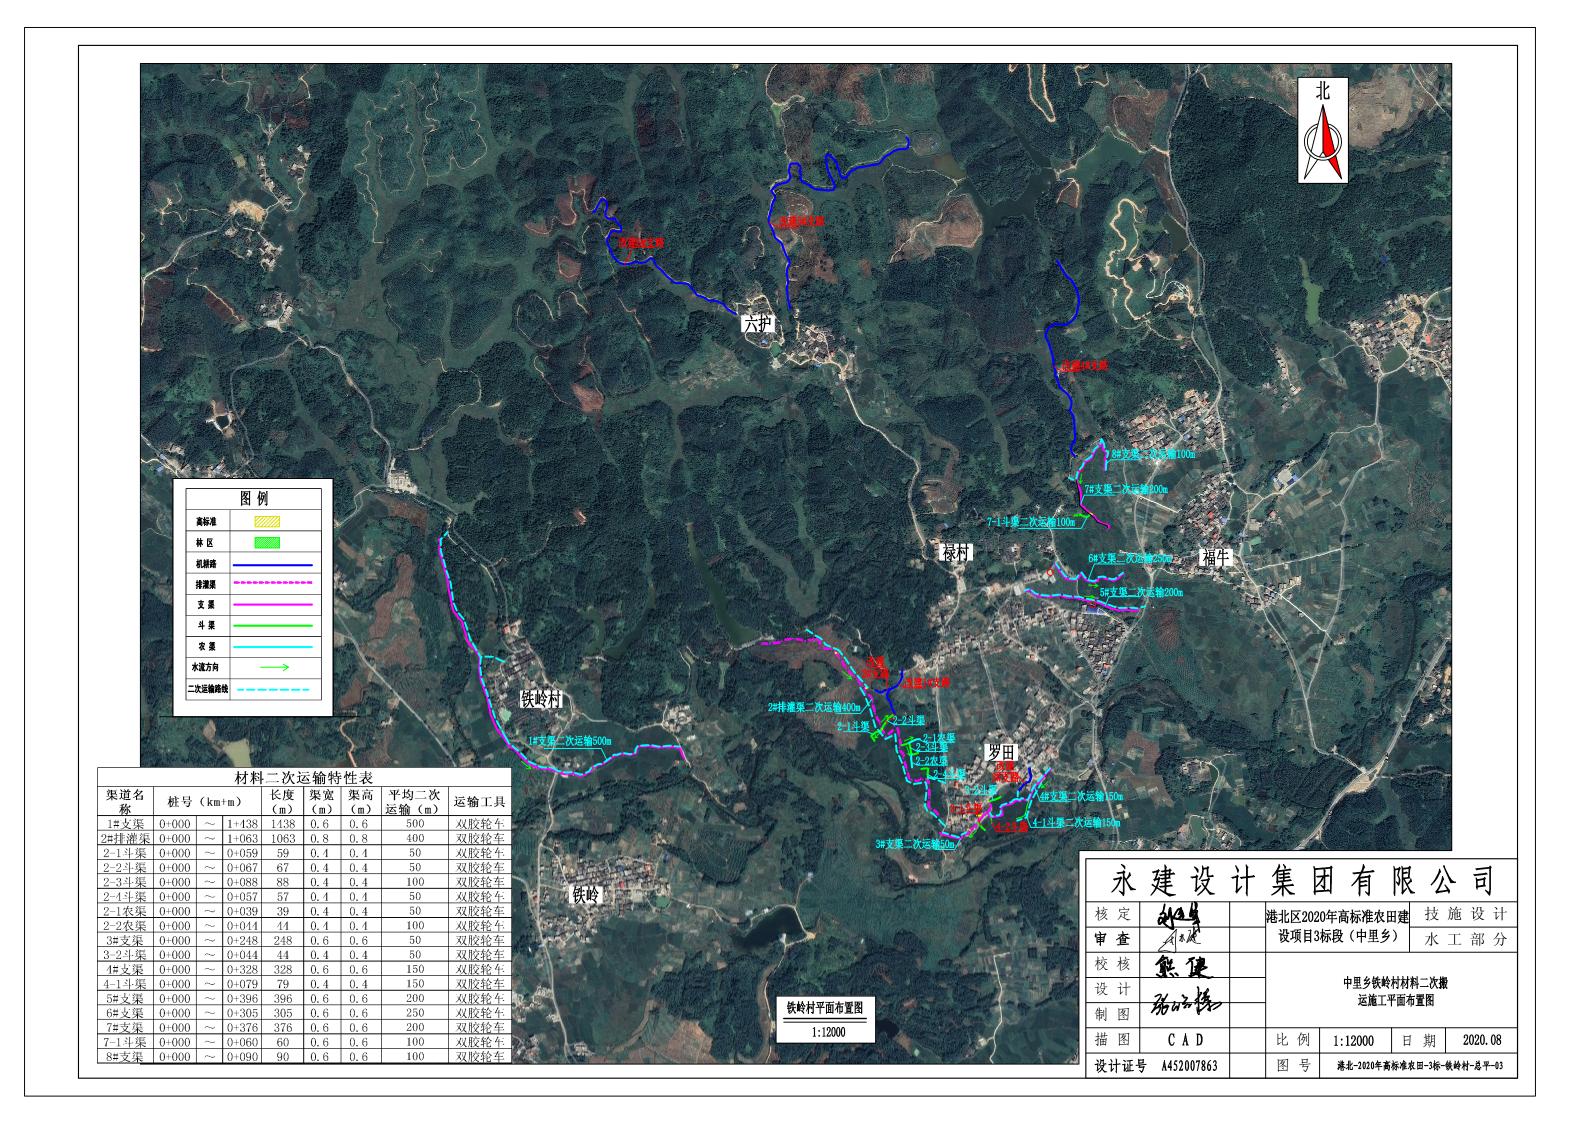


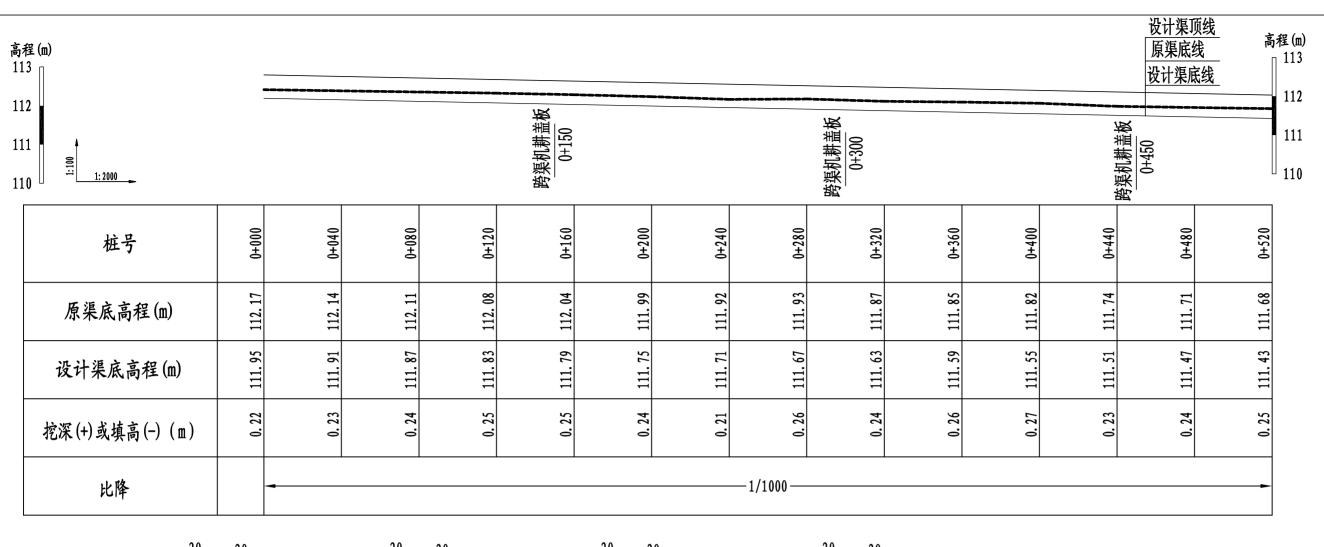


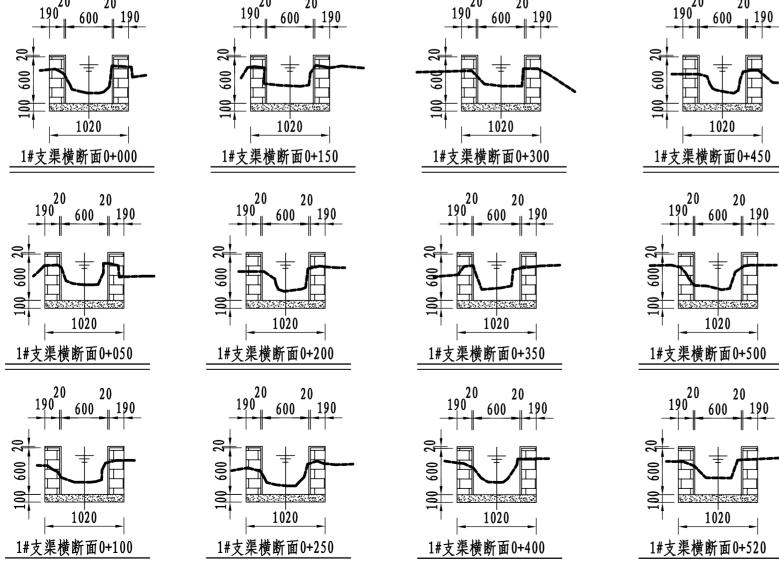

- 1、图中尺寸单位: 高程以1计, 其余均以11计;
- 2、渠道防渗底板为C15砼,底板厚100mm; 侧墙用M7.5水泥砂浆砌MU7.5砼实心砌块,砌块规格尺寸为290mm×190mm×190mm。砌体迎水面及顶面用1:3水泥砂浆抹面,厚20mm; 渠道每15米一个分段,分段间设2cm分缝,分缝采用1:2沥青砂浆灌满缝; 当高≥600mm,厚190mm的边墙每5米设置一个支墩,每段的首尾均设置支墩,则每分段内包含4个支墩(若两侧边墙均为190mm厚,则每分段内包含8个支墩),支墩平面尺寸(mm)为: 100×390,支墩高为H;
- 3、渠道衬砌完成后,对开挖出来土方进行松方填筑及平整,以利于群众后期耕作。渠道回填土采用粘性土料回填,回填土料不得含有淤泥、杂草和草根等杂物,回填压实度不得小于92%;放水口根据实际需要施工时现场确定;
- 4、在需灌溉田块的一侧渠墙平均约50m设置一处放水口,具体位置根据灌溉需要设置,渠道两边都有田块的则两侧渠墙均设置放水口。放水口必须高于该处田面线;
  - 5、未详尽之处,按国家现行相关规范执行。




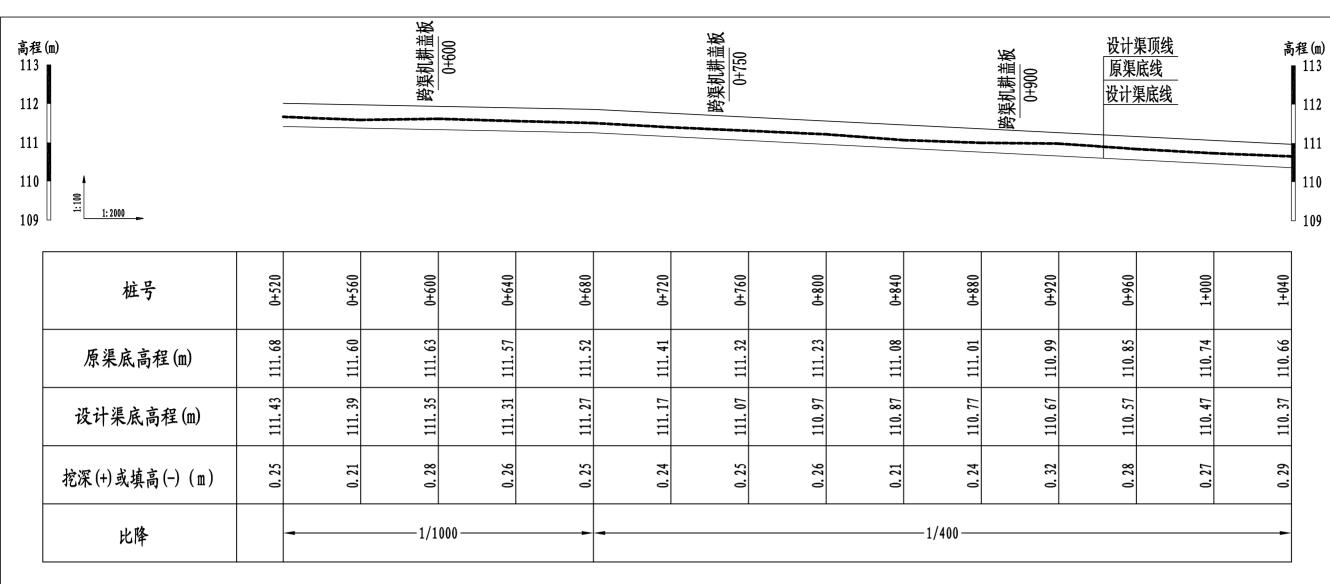


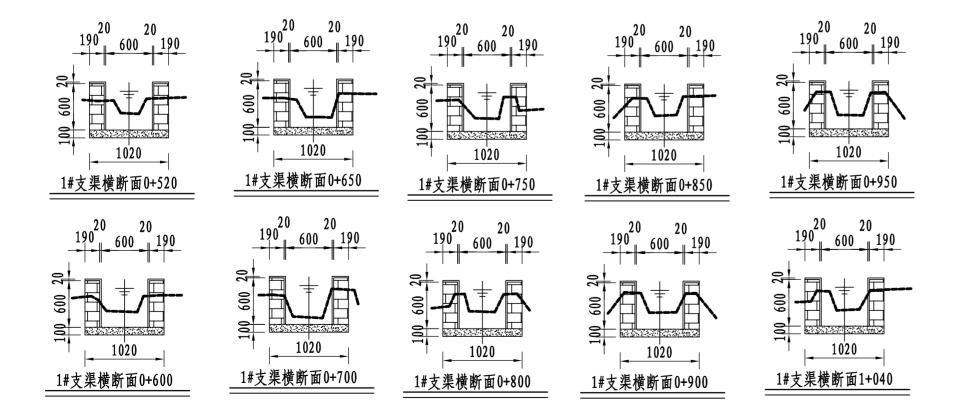

- 1、图中尺寸单位: 高程以m计, 其余均以mm计:
- 2、渠道防渗底板为C15砼,底板厚100mm; 侧墙用M7.5水泥砂浆砌MU7.5砼实心砌块,砌块规格尺寸为290mm×190mm×190mm。砌体迎水面及顶面用1:3水泥砂浆抹面,厚20mm; 渠道每15米一个分段,分段间设2cm分缝,分缝采用1:2沥青砂浆灌满缝; 当高≥600mm,厚190mm的边墙每5米设置一个支墩,每段的首尾均设置支墩,则每分段内包含4个支墩(若两侧边墙均为190mm厚,则每分段内包含8个支墩),支墩平面尺寸(mm)为: 100×390,支墩高为H;
- 3、渠道衬砌完成后,对开挖出来土方进行松方填筑及平整,以利于群众后期耕作。渠道回填土采用粘性土料回填,回填土料不得含有淤泥、杂草和草根等杂物,回填压实度不得小于92%;放水口根据实际需要施工时现场确定;
- 4、在需灌溉田块的一侧渠墙平均约50m设置一处放水口,具体位置根据灌溉需要设置,渠道两边都有田块的则两侧渠墙均设置放水口。放水口必须高于该处田面线;
  - 5、未详尽之处,按国家现行相关规范执行。


永	建	设	计	集			有	K	[ /	公	日日	
核定	av	A Light		港北	区202	20年高	标准	校田	技	施	设	计
审查	13	<b>.</b> '		建设	项目	3标段	:(中里	乡)	水	工	部	分
校核	闯巅					_L 1	コル風	.1.4.1.	u-b-M	<b>=</b>		
设计	24.	> 1/2					里乡铁 断面设					
制图	250 W	20 (18)					тупщи	X 11 12	(2/0	,		
描图	С	A D		比	例	见	图	日	期	2	020.	08
设计证	므 1.15	2007863		图	号	淋北—	2020年	高标准农	田— 3标	- - 铁岭t	十- 渠道	i-05

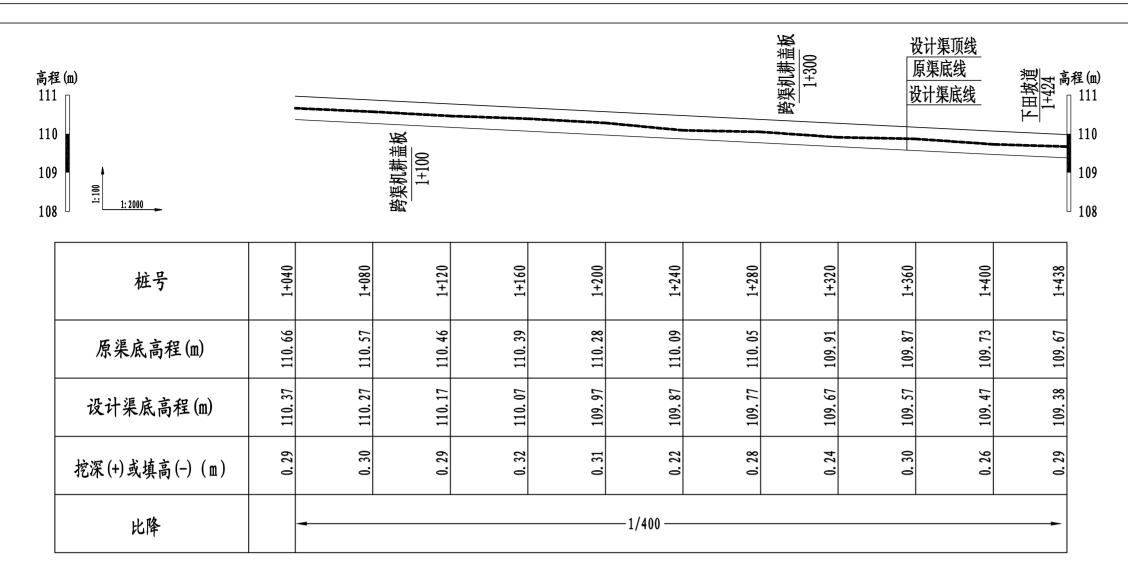


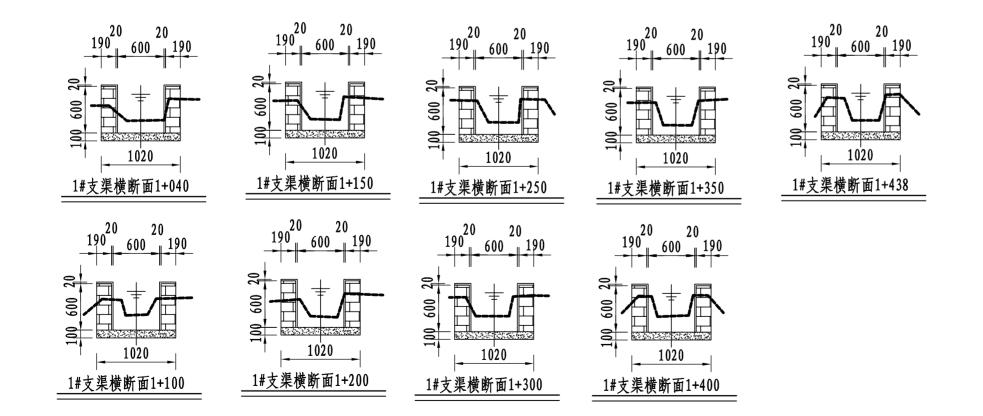


- 1、图中尺寸单位: 高程以m计, 其余均以mm计;
- 2、渠道防渗底板为C15砼,底板厚100mm; 侧墙用M7.5水泥砂浆砌MU7.5砼实心砌块,砌块规格尺寸为290mm×190mm×190mm。砌体迎水面及顶面用1:3水泥砂浆抹面,厚20mm; 渠道每15米一个分段,分段间设2cm分缝,分缝采用1:2沥青砂浆灌满缝; 当高≥600mm,厚190mm的边墙每5米设置一个支墩,每段的首尾均设置支墩,则每分段内包含4个支墩(若两侧边墙均为190mm厚,则每分段内包含8个支墩),支墩平面尺寸(mm)为:100×390,支墩高为H;
- 3、渠道衬砌完成后,对开挖出来土方进行松方填筑及平整,以利于群众后期耕作。渠道回填土采用粘性土料回填,回填土料不得含有淤泥、杂草和草根等杂物,回填压实度不得小于92%;放水口根据实际需要施工时现场确定;
- 4、在需灌溉田块的一侧渠墙平均约50m设置一处放水口,具体位置根据灌溉需要设置,渠道两边都有田块的则两侧渠墙均设置放水口。放水口必须高于该处田面线;
  - 5、未详尽之处,按国家现行相关规范执行。

永	建	设	计	集	团	有	限	1/2	\ =	1
核定	av	1		港北区	至2020年	高标准	校田	技	施设	计
审查	3	<b>.</b> '		建设工	页目3标	段(中里	乡)	水	工部	分
校核	月葵					1. m /. W.	IA Llau			
设计	21.	> }/£			F	中里乡铁 新面湖	岭村1# 2计图(			
制图	BOW	24 18				rài liti ƙ	KN EI (	J/ J/		
描图	С	A D		比的	列	见图	日	期	2020	. 08
设计证	号 A45	2007863		图号	号 港北	比-2020年	高标准农田	- 3标	铁岭村-渠	道-06

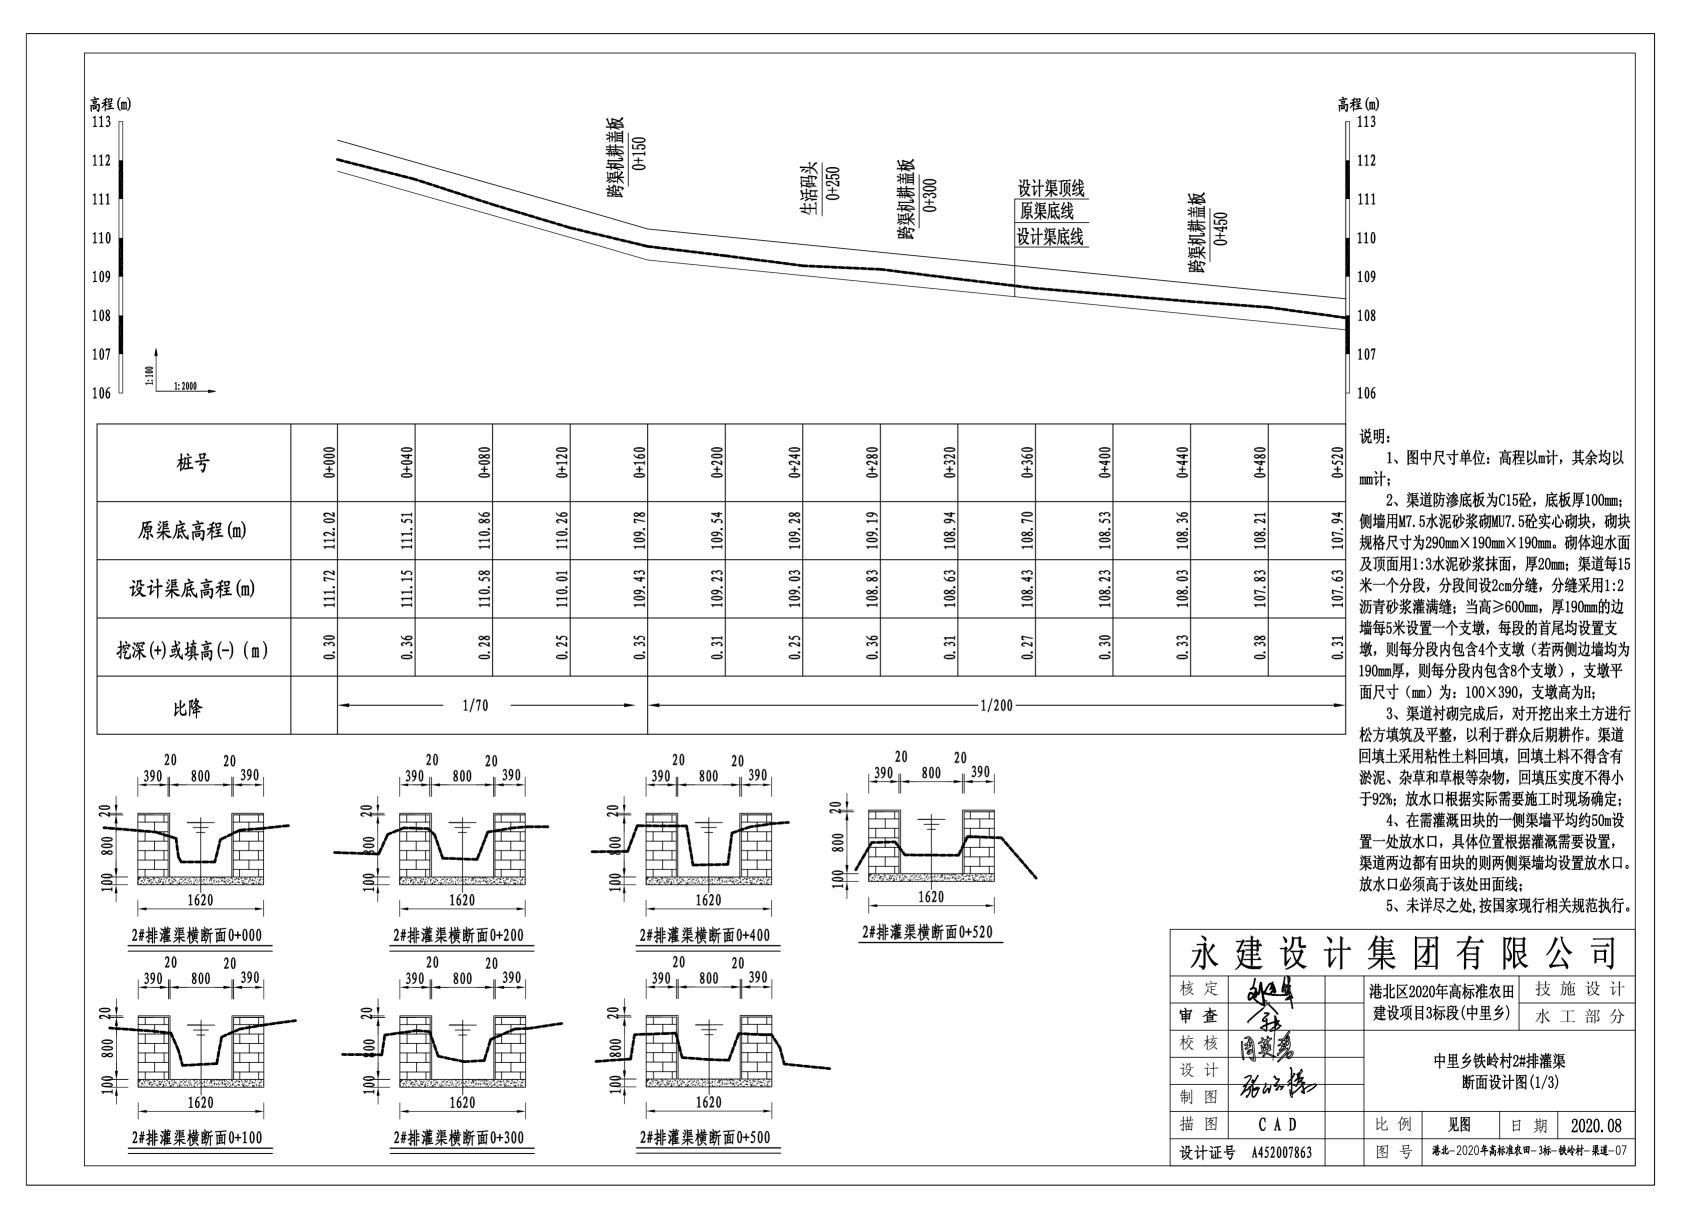


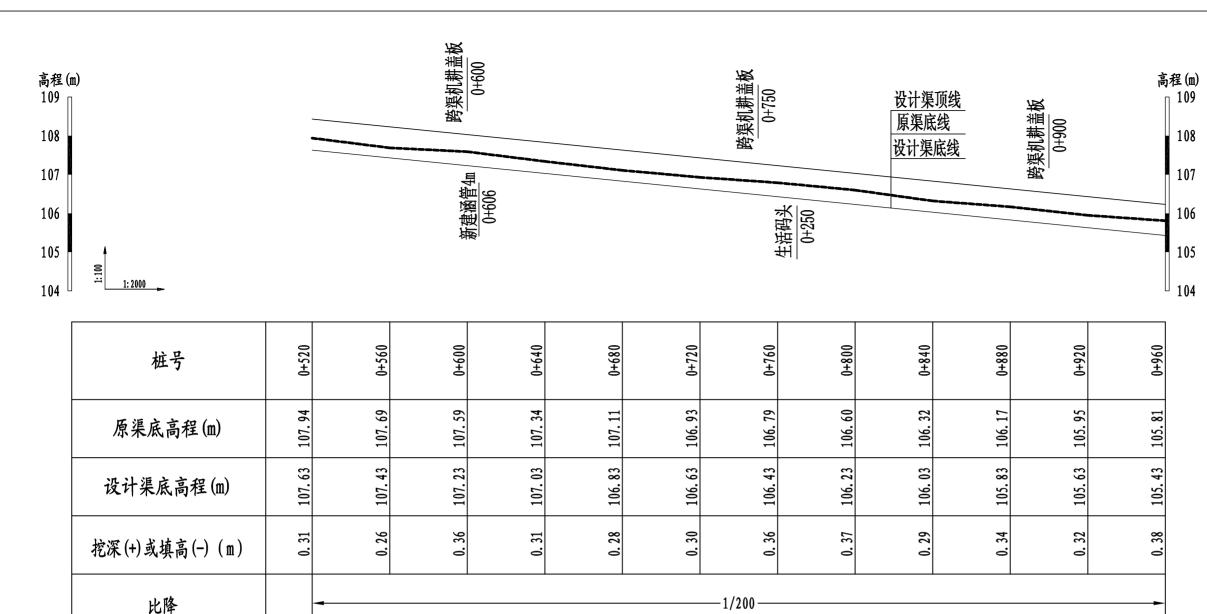


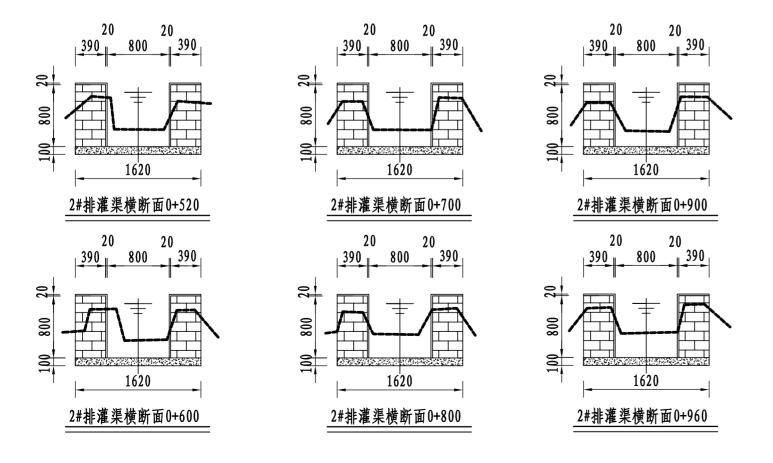

- 1、图中尺寸单位: 高程以m计, 其余均以mm计;
- 2、渠道防渗底板为C15砼,底板厚100mm; 侧墙用M7.5水泥砂浆砌MU7.5砼实心砌块,砌块规格尺寸为290mm×190mm×190mm。砌体迎水面及顶面用1:3水泥砂浆抹面,厚20mm; 渠道每15米一个分段,分段间设2cm分缝,分缝采用1:2沥青砂浆灌满缝; 当高≥600mm, 厚190mm的边墙每5米设置一个支墩,每段的首尾均设置支墩,则每分段内包含4个支墩(若两侧边墙均为190mm厚,则每分段内包含8个支墩),支墩平面尺寸(mm)为:100×390,支墩高为H;
- 3、渠道衬砌完成后,对开挖出来土方进行松方填筑及平整,以利于群众后期耕作。渠道回填土采用粘性土料回填,回填土料不得含有淤泥、杂草和草根等杂物,回填压实度不得小于92%;放水口根据实际需要施工时现场确定;
- 4、在需灌溉田块的一侧渠墙平均约50m设置一处 放水口,具体位置根据灌溉需要设置,渠道两边都有 田块的则两侧渠墙均设置放水口。放水口必须高于该 处田面线:
  - 5、未详尽之处,按国家现行相关规范执行。




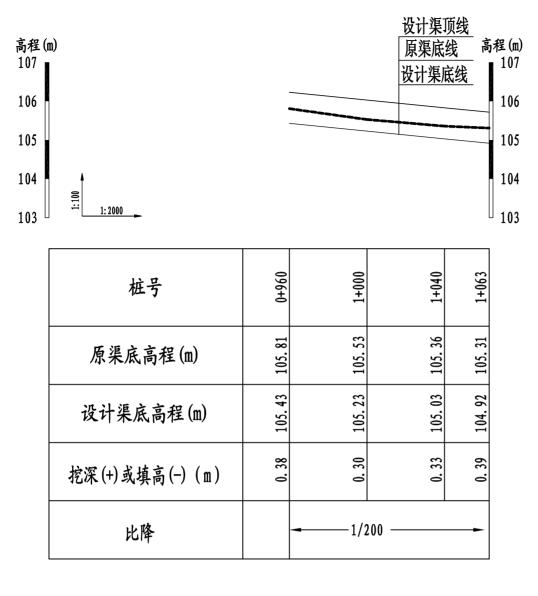


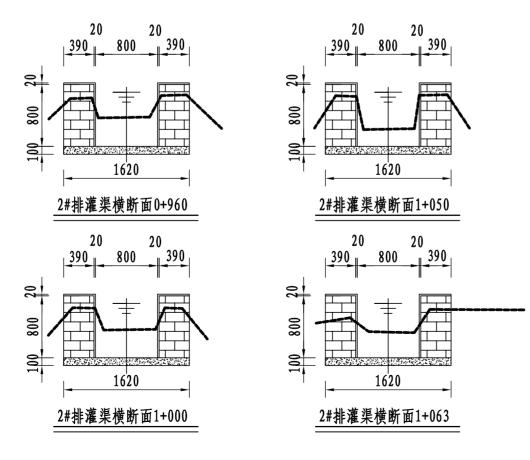


- 1、图中尺寸单位: 高程以1计, 其余均以11计:
- 2、渠道防渗底板为C15砼,底板厚100mm; 侧墙用M7.5水泥砂浆砌MU7.5砼实心砌块,砌块规格尺寸为290mm×190mm×190mm。砌体迎水面及顶面用1:3水泥砂浆抹面,厚20mm; 渠道每15米一个分段,分段间设2cm分缝,分缝采用1:2沥青砂浆灌满缝; 当高≥600mm,厚190mm的边墙每5米设置一个支墩,每段的首尾均设置支墩,则每分段内包含4个支墩(若两侧边墙均为190mm厚,则每分段内包含8个支墩),支墩平面尺寸(mm)为: 100×390,支墩高为H;
- 3、渠道衬砌完成后,对开挖出来土方进行松方填筑及平整,以利于群众后期耕作。渠道回填土采用粘性土料回填,回填土料不得含有淤泥、杂草和草根等杂物,回填压实度不得小于92%;放水口根据实际需要施工时现场确定;
- 4、在需灌溉田块的一侧渠墙平均约50m设置一处放水口,具体位置根据灌溉需要设置,渠道两边都有田块的则两侧渠墙均设置放水口。放水口必须高于该处田面线;
  - 5、未详尽之处,按国家现行相关规范执行。

永	建设	计	集	团有	限么	公司
核定	de		1	020年高标准和	<b>Д</b>	施设计
审查	33		建设项目	目3标段(中里	乡) 水	工部分
校核	<b>海</b> 菱葱			上田人地小		<b>7</b>
设计	24.7			中里乡铁岭	%772#排准。 设计图(3/3)	
制图	No Way (SS)			म्भाष्या	X 11 EJ (0/ 0/	
描图	CAD		比例	见图	日期	2020. 08
设计证	号 A452007863		图号	港北-2020年高	5标准农田- 3标-	·铁岭村-渠道-09

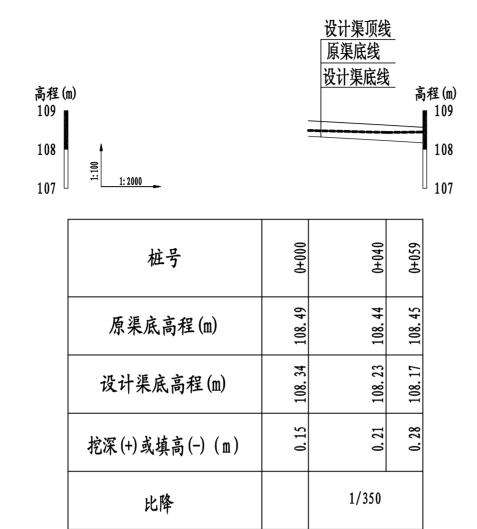


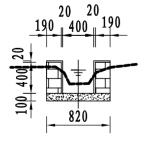


2-1斗渠横断面0+000

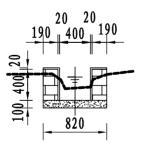

2-1斗渠横断面0+020

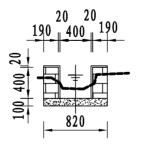


2-1斗渠横断面0+040

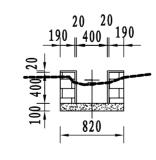


2-1斗渠横断面0+059


- 1、图中尺寸单位: 高程以二计, 其余均以二计:
- 2、渠道防渗底板为C15砼,底板厚100mm;侧墙用M7.5水泥砂浆砌MU7.5砼实心砌块,砌块规格尺寸为290mm×190mm×190mm。砌体迎水面及顶面用1:3水泥砂浆抹面,厚20mm;渠道每15米一个分段,分段间设2cm分缝,分缝采用1:2沥青砂浆灌满缝;当高≥600mm,厚190mm的边墙每5米设置一个支墩,每段的首尾均设置支墩,则每分段内包含4个支墩(若两侧边墙均为190mm厚,则每分段内包含8个支墩),支墩平面尺寸(mm)为:100×390,支墩高为H;
- 3、渠道衬砌完成后,对开挖出来土方进行松方填筑及平整,以利于群众后期耕作。渠道回填土采用粘性土料回填,回填土料不得含有淤泥、杂草和草根等杂物,回填压实度不得小于92%;放水口根据实际需要施工时现场确定;
- 4、在需灌溉田块的一侧渠墙平均约50m设置一处放水口,具体位置根据灌溉需要设置,渠道两边都有田块的则两侧渠墙均设置放水口。放水口必须高于该处田面线;
  - 5、未详尽之处,按国家现行相关规范执行。

永	建	设	计	集	团	有	限	1	1.	日日	
核定	ak	24		港北区	2020年	高标准农	田	技	施	设	计
审查	13	<b>t</b>		建设项	页目3标	段(中里约	多)	水	工	部	分
校核	<b>河</b> 藥										
设计	24.	7 1/2		ļ ,	中里乡镇	<b>失岭村2-</b>	1斗渠	新面i	设计	图	
制图	Bou	18 Les									
描图	С	A D		比多	ij	见图	日	期	20	020.	08
设计证	号 A45	2007863		图号	計 港北	-2020年高	标准农田	- 3标-	铁岭村	- 渠道	<b>L</b> –10

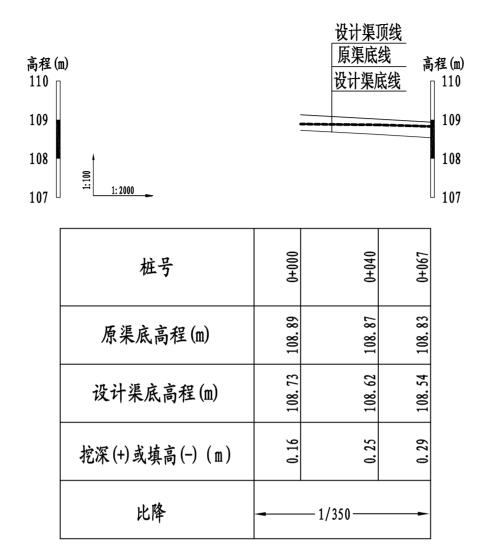


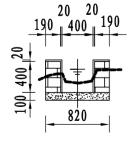


2-2斗渠横断面0+000

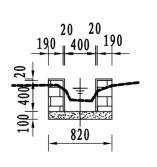


2-2斗渠横断面0+020

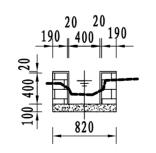

2-2斗渠横断面0+040

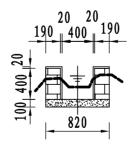


2-2斗渠横断面0+060

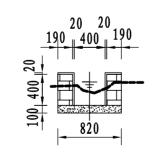


2-2斗渠横断面0+067

- 1、图中尺寸单位: 高程以1计, 其余均以111计;
- 2、渠道防渗底板为C15砼,底板厚100mm; 侧墙用M7.5水泥砂浆砌MU7.5砼实心砌块,砌块规格尺寸为290mm×190mm×190mm。砌体迎水面及顶面用1:3水泥砂浆抹面,厚20mm; 渠道每15米一个分段,分段间设2cm分缝,分缝采用1:2沥青砂浆灌满缝; 当高≥600mm,厚190mm的边墙每5米设置一个支墩,每段的首尾均设置支墩,则每分段内包含4个支墩(若两侧边墙均为190mm厚,则每分段内包含8个支墩),支墩平面尺寸(mm)为: 100×390,支墩高为H;
- 3、渠道衬砌完成后,对开挖出来土方进行松方填筑及平整,以利于群众后期耕作。渠道回填土采用粘性土料回填,回填土料不得含有淤泥、杂草和草根等杂物,回填压实度不得小于92%;放水口根据实际需要施工时现场确定;
- 4、在需灌溉田块的一侧渠墙平均约50m设置一处放水口,具体位置根据灌溉需要设置,渠道两边都有田块的则两侧渠墙均设置放水口。放水口必须高于该处田面线;
  - 5、未详尽之处,按国家现行相关规范执行。


永	建	设	计	集	团	有	限	1	7.	口口	
核定	ar.			港北区	2020年	高标准体	田	技	施	设	计
审查	13	<b>t</b>		建设项	页目3标	段(中里多	多)	水	工	部	分
校核	湧藥	30					·				
设计	24.	7 /2		ļ	中里乡镇	<b>跌岭村2-</b> 2	2斗渠	新面i	设计	图	
制图	79 W	24 (1.8)									
描图	С	A D		比多	1	见图	日	期	20	)20.	08
设计证	号 A45%	2007863		图号	<b>港北</b>	-2020年高	标准农田	- 3标	铁岭村	- 渠道	<u>t</u> –11

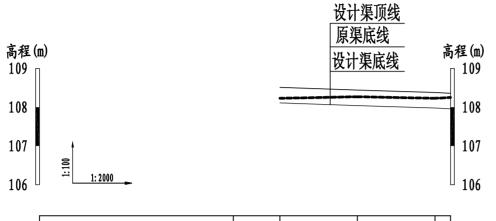


桩号	000+0	0+040	080+0	880+0
原渠底高程 (m)	108.23	108.27	108.23	108.25
设计渠底高程 (m)	108.11	108.04	107.98	107.96
挖深(+)或填高(-) (m)	0.12	0.23	0. 25	0.29
比降		1/60	00	-

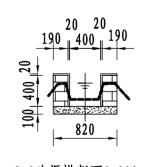


2-3斗渠横断面0+000

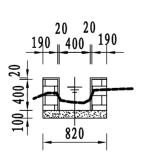


2-3斗渠横断面0+020

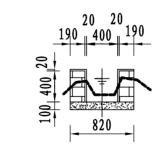

2-3斗渠横断面0+040

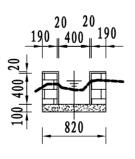


2-3斗渠横断面0+060

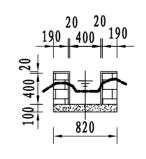


2-3斗渠横断面0+088


- 1、图中尺寸单位: 高程以m计, 其余均以mm计;
- 2、渠道防渗底板为C15砼,底板厚100mm; 侧墙用M7.5水泥砂浆砌MU7.5砼实心砌块,砌块规格尺寸为290mm×190mm×190mm。砌体迎水面及顶面用1:3水泥砂浆抹面,厚20mm; 渠道每15米一个分段,分段间设2cm分缝,分缝采用1:2沥青砂浆灌满缝; 当高≥600mm,厚190mm的边墙每5米设置一个支墩,每段的首尾均设置支墩,则每分段内包含4个支墩(若两侧边墙均为190mm厚,则每分段内包含8个支墩),支墩平面尺寸(mm)为:100×390,支墩高为H;
- 3、渠道衬砌完成后,对开挖出来土方进行松方填筑及平整,以利于群众后期耕作。渠道回填土采用粘性土料回填,回填土料不得含有淤泥、杂草和草根等杂物,回填压实度不得小于92%;放水口根据实际需要施工时现场确定;
- 4、在需灌溉田块的一侧渠墙平均约50m设置一处放水口,具体位置根据灌溉需要设置,渠道两边都有田块的则两侧渠墙均设置放水口。放水口必须高于该处田面线;
  - 5、未详尽之处,按国家现行相关规范执行。

永	建	设	计	集	团	有	限	1	1	口口	
核定	are			港北区	2020年	高标准本	田	技	施	设	计
审查	3	<b>t</b>		建设项	页目3标	段(中里:	多)	水	工	部	分
校核	闯簸						-				
设计	24.	7 /2			中里乡镇	<b>跌岭村2-</b>	3斗渠	断面词	设计	图	
制图	750 W	20 (18)									
描图	С	A D		比多	ij	见图	日	期	20	20.	08
设计证	号 A45%	2007863		图号	子 港北	<b>上</b> -2020年高	标准农田	- 3标-4	铁岭村	- 渠道	:-12

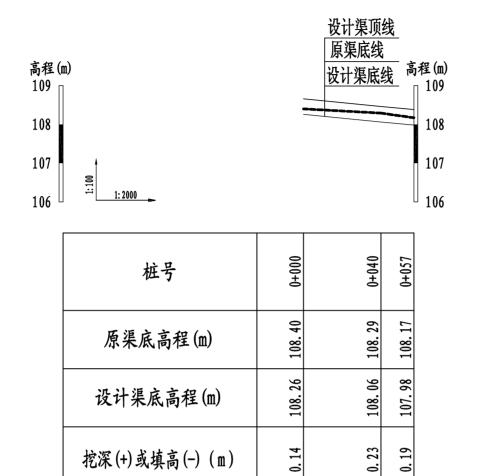

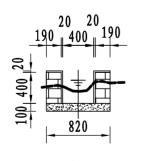


2-4斗渠横断面0+000

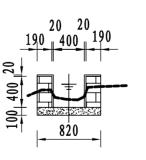


比降

2-4斗渠横断面0+020

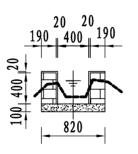

<del>-</del>-1/200 -


2-4斗渠横断面0+040

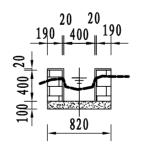


2-4斗渠横断面0+057


- 1、图中尺寸单位: 高程以m计, 其余均以mm计;
- 2、渠道防渗底板为C15砼,底板厚100mm; 侧墙用M7.5水泥砂浆砌MU7.5砼实心砌块,砌块规格尺寸为290mm×190mm×190mm。砌体迎水面及顶面用1:3水泥砂浆抹面,厚20mm; 渠道每15米一个分段,分段间设2cm分缝,分缝采用1:2沥青砂浆灌满缝; 当高≥600mm,厚190mm的边墙每5米设置一个支墩,每段的首尾均设置支墩,则每分段内包含4个支墩(若两侧边墙均为190mm厚,则每分段内包含8个支墩),支墩平面尺寸(mm)为:100×390,支墩高为H;
- 3、渠道衬砌完成后,对开挖出来土方进行松方填筑及平整,以利于群众后期耕作。渠道回填土采用粘性土料回填,回填土料不得含有淤泥、杂草和草根等杂物,回填压实度不得小于92%;放水口根据实际需要施工时现场确定;
- 4、在需灌溉田块的一侧渠墙平均约50m设置一处放水口,具体位置根据灌溉需要设置,渠道两边都有田块的则两侧渠墙均设置放水口。放水口必须高于该处田面线;
  - 5、未详尽之处,按国家现行相关规范执行。

永	建	设	计	集	团	有	限	1	1	口口	
核定	are			港北区	2020年	高标准本	田	技	施	设	计
审查	3	<b>.</b>		建设项	页目3标	段(中里:	多)	水	工	部	分
校核											
设计	24.	7 1/2		۱ ا	中里乡镇	跌岭村2-	4斗渠	新面设	设计	图	
制图	750 W	27 18									
描图	С	A D		比例	ń l	见图	日	期	20	20.	08
设计证	号 A452	2007863		图号	<b>港北</b>	<b>上</b> -2020年高	标准农田	- 3标-4	铁岭村	- 渠道	t–13

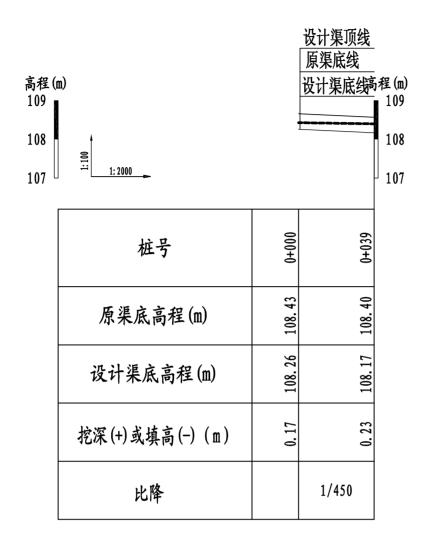


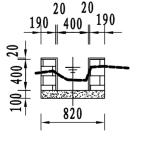

2-1农渠横断面0+000

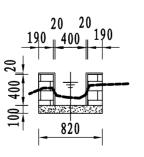


2-1农渠横断面0+020

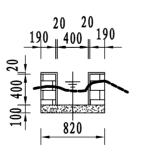


2-1农渠横断面0+039

- 1、图中尺寸单位: 高程以m计, 其余均以mm计;
- 2、渠道防渗底板为C15砼,底板厚100mm; 侧墙用M7.5水泥砂浆砌MU7.5砼实心砌块,砌块规格尺寸为290mm×190mm×190mm。砌体迎水面及顶面用1:3水泥砂浆抹面,厚20mm; 渠道每15米一个分段,分段间设2cm分缝,分缝采用1:2沥青砂浆灌满缝; 当高≥600mm,厚190mm的边墙每5米设置一个支墩,每段的首尾均设置支墩,则每分段内包含4个支墩(若两侧边墙均为190mm厚,则每分段内包含8个支墩),支墩平面尺寸(mm)为:100×390,支墩高为H;
- 3、渠道衬砌完成后,对开挖出来土方进行松方填筑及平整,以利于群众后期耕作。渠道回填土采用粘性土料回填,回填土料不得含有淤泥、杂草和草根等杂物,回填压实度不得小于92%;放水口根据实际需要施工时现场确定;
- 4、在需灌溉田块的一侧渠墙平均约50m设置一处放水口,具体位置根据灌溉需要设置,渠道两边都有田块的则两侧渠墙均设置放水口。放水口必须高于该处田面线;
  - 5、未详尽之处,按国家现行相关规范执行。

永	建	设	计	集	团	有	限	公	司
核定	aps			港北区	₹2020年	高标准化	田	技 施	设计
审查	33	\ ;		建设工	项目3标	段(中里	乡)	水工	部 分
校核	勇變:								
设计	24.3	握			中里乡	铁岭村2-	1农渠路	而设计	·图
制图	29 W	7 (SV)							
描图	C A	D		比包	列	见图	日;	期 2	020.08
设计证	号 A452(	07863		图	号 港	<b>L</b> -2020年高	标准农田-	3标-铁岭	寸- 渠道-14

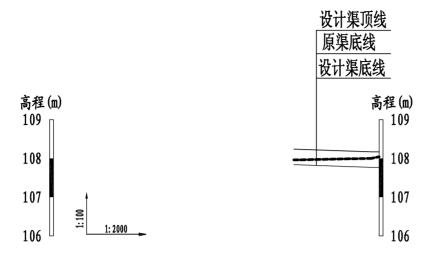


桩号	000+0	0+044	•
原渠底高程 (m)	107.96	108.04	.,
设计渠底高程(m)	107.84	107.77	
挖深(+)或填高(-) (m)	0.12	0. 27	
比降		1/600	

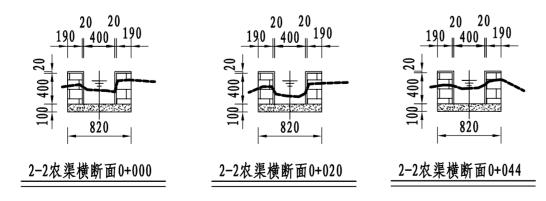


- 1、图中尺寸单位: 高程以m计, 其余均以mm计;
- 2、渠道防渗底板为C15砼,底板厚100mm; 侧墙用M7.5水泥砂浆砌MU7.5砼实心砌块,砌块规格尺寸为290mm×190mm×190mm。砌体迎水面及顶面用1:3水泥砂浆抹面,厚20mm; 渠道每15米一个分段,分段间设2cm分缝,分缝采用1:2沥青砂浆灌满缝; 当高≥600mm,厚190mm的边墙每5米设置一个支墩,每段的首尾均设置支墩,则每分段内包含4个支墩(若两侧边墙均为190mm厚,则每分段内包含8个支墩),支墩平面尺寸(mm)为:100×390,支墩高为H;
- 3、渠道衬砌完成后,对开挖出来土方进行松方填筑及平整,以利于群众后期耕作。渠道回填土采用粘性土料回填,回填土料不得含有淤泥、杂草和草根等杂物,回填压实度不得小于92%; 放水口根据实际需要施工时现场确定;
- 4、在需灌溉田块的一侧渠墙平均约50m设置一处放水口,具体位置根据灌溉需要设置,渠道两边都有田块的则两侧渠墙均设置放水口。放水口必须高于该处田面线;
  - 5、未详尽之处,按国家现行相关规范执行。

永	建	设	计	集	2	打	有	限		公	戸	
核定	av.			港北	区 202	20年高	高标准	农田	技	施	设	计
审查	3	<b>t</b>		建设	项目	3标身	と(中里	乡)	水	工	部	分
校核	闯簸											
设计	24.	7 1/2			中里	29铁	岭村2	-2农美	断面	设计	图	
制图	<i>B</i> 6 ₩	20 1.80										
描图	С	A D		比	例	J	图	日	期	20	020.	08
设计证	号 A452	2007863		图	号	港北-	·2020年i	高标准农	田— 3标-	铁岭村	<b> - 渠道</b>	-15

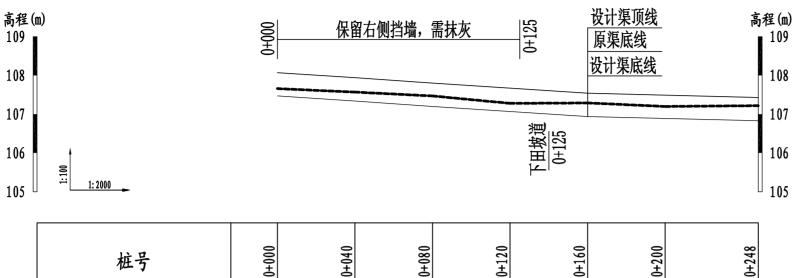



桩号	000+0	0+040	0+080	0+120	0+160	0+200	0+248
原渠底高程 (m)	107.66	107.57	107.47	107.28	107. 29	107.20	107.22
设计渠底高程(m)	107.47	107.34	107.20	107.07	106.94	106.89	106.83
挖深(+)或填高(-) (m)	0.19	0.23	0.27	0.21	0.35	0.31	0.39
比降		◀	1/300		-	1,	/800

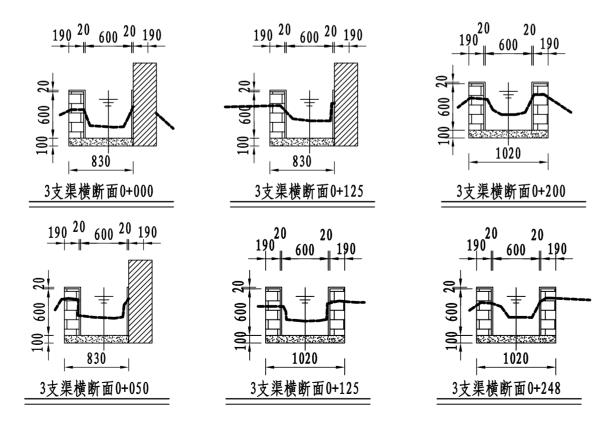



- 1、图中尺寸单位: 高程以m计, 其余均以mm计;
- 2、渠道防渗底板为C15砼,底板厚100mm; 侧墙用M7.5水泥砂浆砌MU7.5砼实心砌块,砌块规格尺寸为290mm×190mm×190mm。砌体迎水面及顶面用1:3水泥砂浆抹面,厚20mm; 渠道每15米一个分段,分段间设2cm分缝,分缝采用1:2沥青砂浆灌满缝; 当高≥600mm,厚190mm的边墙每5米设置一个支墩,每段的首尾均设置支墩,则每分段内包含4个支墩(若两侧边墙均为190mm厚,则每分段内包含8个支墩),支墩平面尺寸(mm)为:100×390,支墩高为H;
- 3、渠道衬砌完成后,对开挖出来土方进行松方填筑及平整,以利于群众后期耕作。渠道回填土采用粘性土料回填,回填土料不得含有淤泥、杂草和草根等杂物,回填压实度不得小于92%;放水口根据实际需要施工时现场确定;
- 4、在需灌溉田块的一侧渠墙平均约50m设置一处放水口,具体位置根据灌溉需要设置,渠道两边都有田块的则两侧渠墙均设置放水口。放水口必须高于该处田面线;
  - 5、未详尽之处,按国家现行相关规范执行。

永	建	设	计	集	团	有	限	1	7	冒	
核定	ar	2 1				F高标准 <b>な</b>		技	施	设	计
审查	13	<b>*</b>		建设项	页目3标	乡)	水	工	部	分	
校核	阅蒙										
设计	24.	7 /2		ļ	中里乡	铁岭村3克	<b>支渠断</b>	面设	计图		
制图	75 W	1 1 1 1 1 1 1 1 1 1 1 1 1 1 1 1 1 1 1									
描图	C	A D		比例	1	见图	日	期	20	020.	80
设计证	号 A45	2007863		图号	子 港:	北-2020年高	标准农田	- 3标-	铁岭村	t- 渠ù	<b>i</b> –16

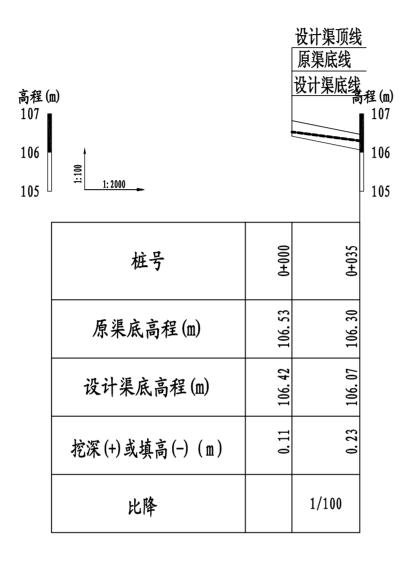


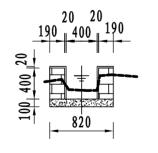

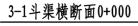

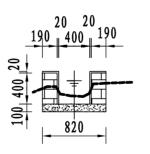


3-1斗渠横断面0+020

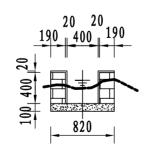



3-1斗渠横断面0+035


- 1、图中尺寸单位: 高程以m计, 其余均以mm计;
- 2、渠道防渗底板为C15砼,底板厚100mm; 侧墙用M7.5水泥砂浆砌MU7.5砼实心砌块, 砌块规格尺寸为290mm×190mm×190mm。砌体迎水面及顶面用1:3水泥砂浆抹面,厚20mm; 渠道每15米一个分段,分段间设2cm分缝,分缝采用1:2沥青砂浆灌满缝; 当高≥600mm,厚190mm的边墙每5米设置一个支墩,每段的首尾均设置支墩,则每分段内包含4个支墩(若两侧边墙均为190mm厚,则每分段内包含8个支墩),支墩平面尺寸(mm)为: 100×390,支墩高为H;
- 3、渠道衬砌完成后,对开挖出来土方进行松方填筑及平整,以利于群众后期耕作。渠道回填土采用粘性土料回填,回填土料不得含有淤泥、杂草和草根等杂物,回填压实度不得小于92%; 放水口根据实际需要施工时现场确定;
- 4、在需灌溉田块的一侧渠墙平均约50m设置一处放水口,具体位置根据灌溉需要设置,渠道两边都有田块的则两侧渠墙均设置放水口。放水口必须高于该处田面线;
  - 5、未详尽之处,按国家现行相关规范执行。

7	Ķ	建	设	计	集	2	F	有	限	1	1,	二日	ij
核	定	al.			1			高标准征		技	施	设	计
审	查	) of	<b>t</b>		建设工	建设项目3标段(中里乡)					水工部分		
校	核	湧藥											
设	计	7\$ .	7 /2			中里	乡铁	岭村3-	-1斗渠	断面	设计	图	
制	图	290 W	20 (18)										
描	图	С	A D		比色	列	J	图	日	期	20	020.	08
设记	十证!	号 A452	2007863		图	号	港北-	-2020年高	标准农田	1—3标—	铁岭木	t- 渠迫	<b>t</b> –17

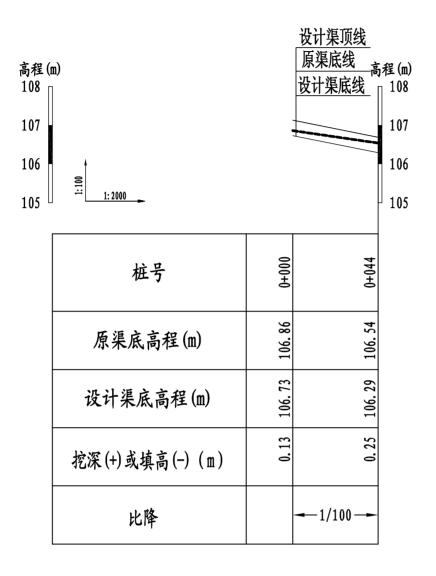


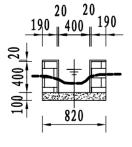

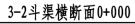


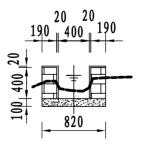

3-2斗渠横断面0+020

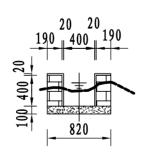


3-2斗渠横断面0+040

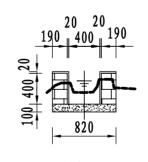


3-2斗渠横断面0+044

- 1、图中尺寸单位: 高程以m计, 其余均以mm计;
- 2、渠道防渗底板为C15砼,底板厚100mm; 侧墙用M7.5水泥砂浆砌MU7.5砼实心砌块,砌块规格尺寸为290mm×190mm×190mm。砌体迎水面及顶面用1:3水泥砂浆抹面,厚20mm; 渠道每15米一个分段,分段间设2cm分缝,分缝采用1:2沥青砂浆灌满缝; 当高≥600mm,厚190mm的边墙每5米设置一个支墩,每段的首尾均设置支墩,则每分段内包含4个支墩(若两侧边墙均为190mm厚,则每分段内包含8个支墩),支墩平面尺寸(mm)为:100×390,支墩高为H;
- 3、渠道衬砌完成后,对开挖出来土方进行松方填筑及平整,以利于群众后期耕作。渠道回填土采用粘性土料回填,回填土料不得含有淤泥、杂草和草根等杂物,回填压实度不得小于92%;放水口根据实际需要施工时现场确定;
- 4、在需灌溉田块的一侧渠墙平均约50m设置一处放水口,具体位置根据灌溉需要设置,渠道两边都有田块的则两侧渠墙均设置放水口。放水口必须高于该处田面线;
  - 5、未详尽之处,按国家现行相关规范执行。


永	建	设	计	集	才	有	限	1/2	1.	口口	
核定	are			港北区	2020	年高标准体	田	技	施	设	计
审查	3	<b>t</b>		建设项	建设项目3标段(中里乡)				工	部	分
校核	闯簸										
设计	24.	7 /2		ļ	中里乡	铁岭村3-	2斗渠	断面词	设计	图	
制图	75 W	20 (18)									
描图	С	A D		比多	Ŋ	见图	日	期	20	)20.	08
设计证	号 A45	2007863		图号	子 港	北-2020年高	标准农田	- 3标	铁岭村	- 渠道	<b>t</b> –18

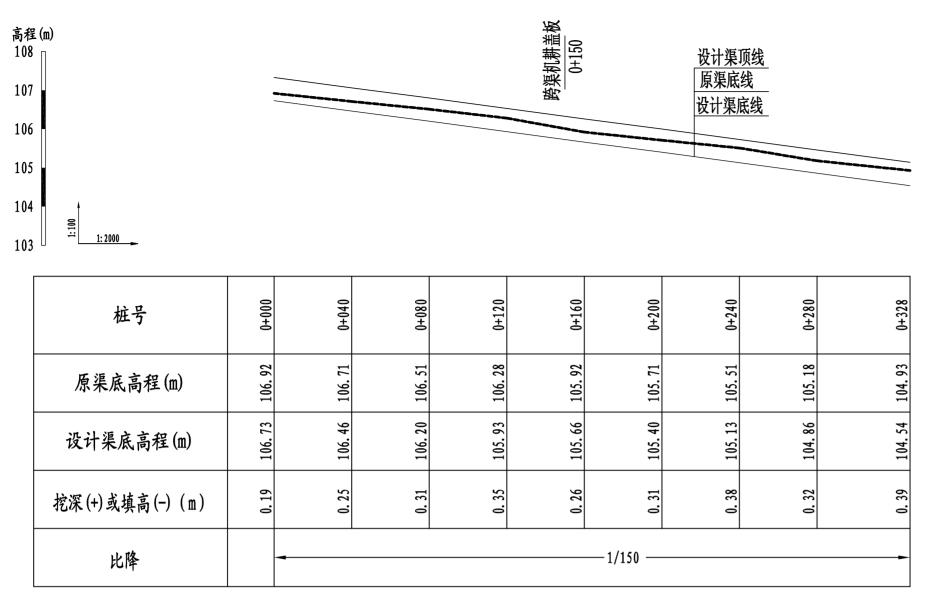

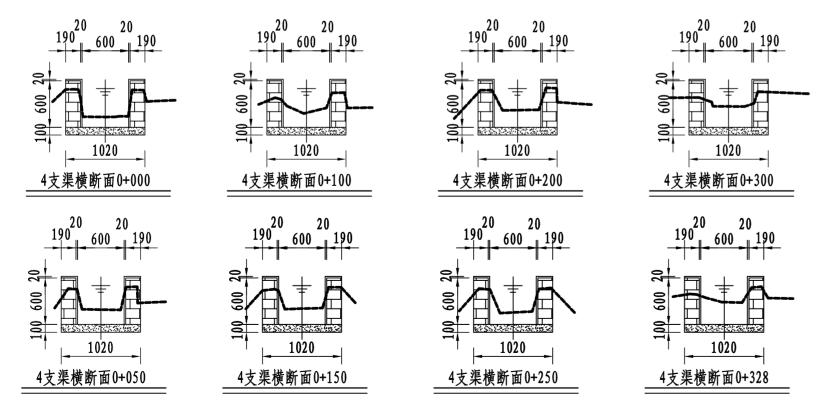


- 1、图中尺寸单位: 高程以m计, 其余均以mm计;
- 2、渠道防渗底板为C15砼,底板厚100mm; 侧墙用M7.5水泥砂浆砌MU7.5砼实心砌块,砌块规格尺寸为290mm×190mm×190mm。砌体迎水面及顶面用1:3水泥砂浆抹面,厚20mm; 渠道每15米一个分段,分段间设2cm分缝,分缝采用1:2沥青砂浆灌满缝; 当高≥600mm,厚190mm的边墙每5米设置一个支墩,每段的首尾均设置支墩,则每分段内包含4个支墩(若两侧边墙均为190mm厚,则每分段内包含8个支墩),支墩平面尺寸(mm)为:100×390,支墩高为H;
- 3、渠道衬砌完成后,对开挖出来土方进行松方填筑及平整,以利于群众后期耕作。渠道回填土采用粘性土料回填,回填土料不得含有淤泥、杂草和草根等杂物,回填压实度不得小于92%;放水口根据实际需要施工时现场确定;
- 4、在需灌溉田块的一侧渠墙平均约50m设置一处放水口,具体位置根据灌溉需要设置,渠道两边都有田块的则两侧渠墙均设置放水口。放水口必须高于该处田面线;
  - 5、未详尽之处,按国家现行相关规范执行。


永	建设	计	集	团	有	限(	公	司	
核定	della		港北区2			·	施	设计	
审查	33		建设项	目3标	致(中里)	乡) 水	工	部 分	
校核	南菱碧								
设计	24.7			里乡银	失岭村4岁	<b>支渠断面</b> 设	计图		
制图	No War (XX)								
描图	CAD		比例		见图	日期	20	020.08	
设计证	号 A452007863	图号	港北	港北-2020年高标准农田-3标-铁岭村-渠道-19					

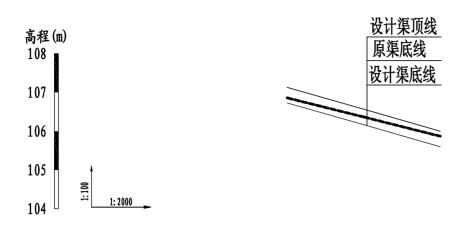


桩号	0+000	0+040	0+079
原渠底高程 (m)	106.86	106.36	105.87
设计渠底高程(m)	106.73	106.16	105.60
挖深(+)或填高(-) (m)	0.13	0. 20	0.27
比降		1/70	) —

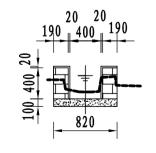


4-1斗渠横断面0+000

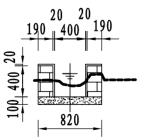


4-1斗渠横断面0+020

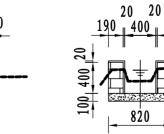

4-1斗渠横断面0+040

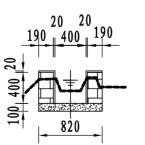

4-1斗渠横断面0+060

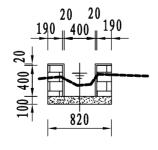


4-1斗渠横断面0+079

- 1、图中尺寸单位: 高程以m计, 其余均以mm计;
- 2、渠道防渗底板为C15砼,底板厚100mm; 侧墙用M7.5水泥砂浆砌MU7.5砼实心砌块,砌块规格尺寸为290mm×190mm×190mm。砌体迎水面及顶面用1:3水泥砂浆抹面,厚20mm; 渠道每15米一个分段,分段间设2cm分缝,分缝采用1:2沥青砂浆灌满缝; 当高≥600mm,厚190mm的边墙每5米设置一个支墩,每段的首尾均设置支墩,则每分段内包含4个支墩(若两侧边墙均为190mm厚,则每分段内包含8个支墩),支墩平面尺寸(mm)为:100×390,支墩高为H;
- 3、渠道衬砌完成后,对开挖出来土方进行松方填筑及平整,以利于群众后期耕作。渠道回填土采用粘性土料回填,回填土料不得含有淤泥、杂草和草根等杂物,回填压实度不得小于92%;放水口根据实际需要施工时现场确定;
- 4、在需灌溉田块的一侧渠墙平均约50m设置一处放水口,具体位置根据灌溉需要设置,渠道两边都有田块的则两侧渠墙均设置放水口。放水口必须高于该处田面线;
  - 5、未详尽之处,按国家现行相关规范执行。


永	建设	计	集	才	有	限	公	可	
核定	de		港北区	2020年	高标准な	田	技 施	设计	
审查	338		建设项	[目3标	段(中里3	多)	水工	部 分	
校核	<b>海</b> 菱薯								
设计	24.7		4	中里乡镇	失岭村4-	1斗渠	斯面设计	-图	
制图	20 W 28								
描图	C A D		比例		见图	日	期 2	020.08	
设计证	号 A452007863	图号	港北	港北-2020年高标准农田-3标-铁岭村-渠道-20					



桩号	0+000	0+050
原渠底高程 (m)	106.55	106.39
设计渠底高程 (m)	106.44	106.19
挖深(+)或填高(-) (m)	0.11	0.20
比降		1/80

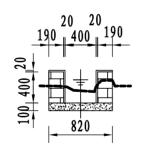


4-2斗渠横断面0+000

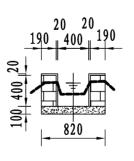

4-2斗渠横断面0+020


- 1、图中尺寸单位: 高程以m计, 其余均以mm计;
- 2、渠道防渗底板为C15砼,底板厚100mm; 侧墙用M7.5水泥砂浆砌MU7.5砼实心砌块,砌块规格尺寸为290mm×190mm×190mm。砌体迎水面及顶面用1:3水泥砂浆抹面,厚20mm; 渠道每15米一个分段,分段间设2cm分缝,分缝采用1:2沥青砂浆灌满缝; 当高≥600mm,厚190mm的边墙每5米设置一个支墩,每段的首尾均设置支墩,则每分段内包含4个支墩(若两侧边墙均为190mm厚,则每分段内包含8个支墩),支墩平面尺寸(mm)为: 100×390,支墩高为H;
- 3、渠道衬砌完成后,对开挖出来土方进行松方填筑及平整,以利于群众后期耕作。渠道回填土采用粘性土料回填,回填土料不得含有淤泥、杂草和草根等杂物,回填压实度不得小于92%; 放水口根据实际需要施工时现场确定;
- 4、在需灌溉田块的一侧渠墙平均约50m设置一处放水口,具体位置根据灌溉需要设置,渠道两边都有田块的则两侧渠墙均设置放水口。放水口必须高于该处田面线;
  - 5、未详尽之处,按国家现行相关规范执行。

永	建	设	计	集	团	有	限	1	12	戸	
核定	ar	1		1		高标准律		技	施	设	计
审查	13	<b>k</b> '		建设工	页目3标.	乡)	水	工	部	分	
校 核	園藥	300									
设计	24.	> 1/2		'	中里乡镇	跌岭村4-	2斗渠	断面	设计	图	
制图	25 W	20 18		1							
描图	С	A D		比例	ń i	见图	日	期	20	020.	08
设计证	号 A45	2007863		图号	<b>港北</b>	2020年高	标准农田	- 3标-	铁岭木	<b> - 渠道</b>	<b>L</b> -21

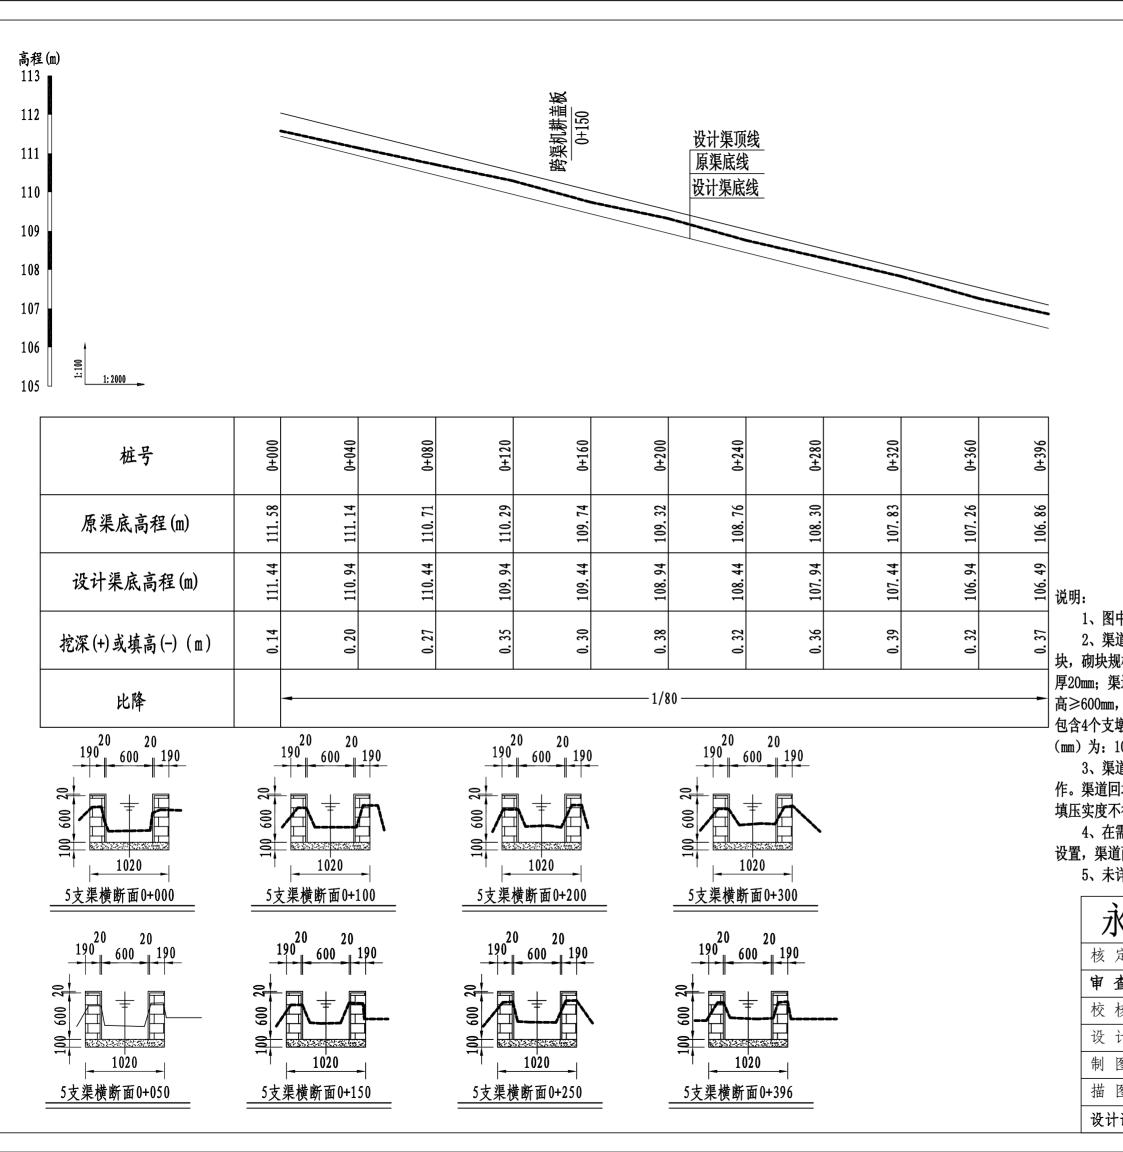



- 1、图中尺寸单位: 高程以m计, 其余均以mm计;
- 2、渠道防渗底板为C15砼,底板厚100mm; 侧墙用M7.5水泥砂浆砌MU7.5砼实心砌块,砌块规格尺寸为290mm×190mm×190mm。砌体迎水面及顶面用1:3水泥砂浆抹面,厚20mm; 渠道每15米一个分段,分段间设2cm分缝,分缝采用1:2沥青砂浆灌满缝; 当高≥600mm,厚190mm的边墙每5米设置一个支墩,每段的首尾均设置支墩,则每分段内包含4个支墩(若两侧边墙均为190mm厚,则每分段内包含8个支墩),支墩平面尺寸(mm)为: 100×390,支墩高为H;
- 3、渠道衬砌完成后,对开挖出来土方进行松方填筑及平整,以利于群众后期耕作。渠道回填土采用粘性土料回填,回填土料不得含有淤泥、杂草和草根等杂物,回填压实度不得小于92%;放水口根据实际需要施工时现场确定;
- 4、在需灌溉田块的一侧渠墙平均约50m设置一处放水口,具体位置根据灌溉需要设置,渠道两边都有田块的则两侧渠墙均设置放水口。放水口必须高于该处田面线;
  - 5、未详尽之处,按国家现行相关规范执行。


永	建设	计	集	团 有	限么	公司			
核定	de		港北区20	20年高标准本	技 技	施设计			
审查	33		建设项目	13标段(中里:	多) 水	工部分			
校核	南菱蓼								
设计	24.7		中皇	里乡铁岭村5寸	<b>支渠断面设</b>	计图			
制图	No War (SS)								
描图	CAD		比例	见图	日期	2020. 08			
设计证	号 A452007863		图号	港北-2020年高	5标准农田-3标-铁岭村-渠道-22				

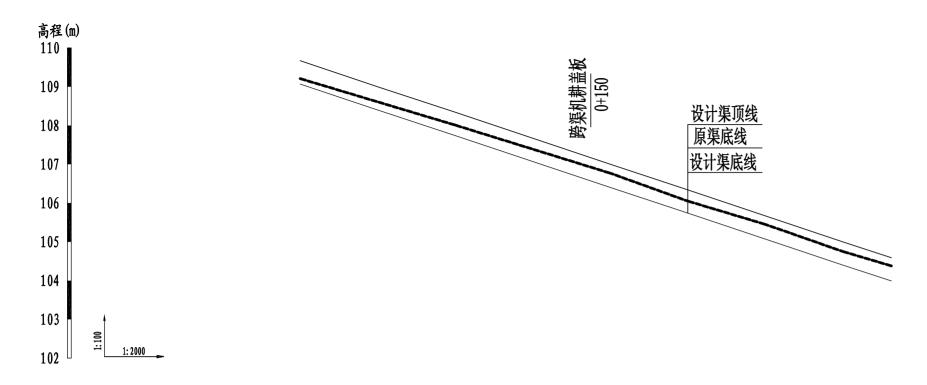


桩号	0+000	0+040	080+0	0+120	0+160	0+500	0+240	0+280	0+305
原渠底高程(m)	109. 21	108.61	108.01	107.39		106.05	105.45	104.75	104.38
设计渠底高程(m)	109.07	108.40	107.74	107.07	106.40	105.74	105.07	104. 40	103.99
挖深(+)或填高(-) (m)	0.14	0.21	0.27	0.32	0.37		0.38	0.35	
比降					1	/60			-

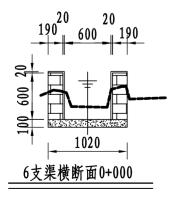

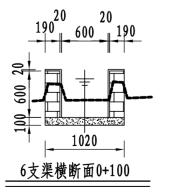


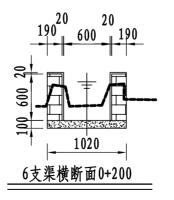

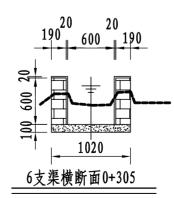



- 1、图中尺寸单位: 高程以m计, 其余均以mm计;
- 2、渠道防渗底板为C15砼,底板厚100mm; 侧墙用M7.5水泥砂浆砌MU7.5砼实心砌块,砌块规格尺寸为290mm×190mm×190mm。砌体迎水面及顶面用1:3水泥砂浆抹面,厚20mm; 渠道每15米一个分段,分段间设2cm分缝,分缝采用1:2沥青砂浆灌满缝; 当高≥600mm,厚190mm的边墙每5米设置一个支墩,每段的首尾均设置支墩,则每分段内包含4个支墩(若两侧边墙均为190mm厚,则每分段内包含8个支墩),支墩平面尺寸(mm)为: 100×390,支墩高为H;
- 3、渠道衬砌完成后,对开挖出来土方进行松方填筑及平整,以利于群众后期耕作。渠道回填土采用粘性土料回填,回填土料不得含有淤泥、杂草和草根等杂物,回填压实度不得小于92%;放水口根据实际需要施工时现场确定;
- 4、在需灌溉田块的一侧渠墙平均约50m设置一处放水口,具体位置根据灌溉需要设置,渠道两边都有田块的则两侧渠墙均设置放水口。放水口必须高于该处田面线;
  - 5、未详尽之处,按国家现行相关规范执行。

永	建	设	计	集	团	有	限	1	ンと	冒	
核定	ar	24		港北区	2020年	F高标准 <b>な</b>	田	技	施	设	计
审查	13	<b>t</b>		建设项	页目3标	段(中里	乡)	水	工	部	分
校核	<b>河</b> 葵										
设计	74.	7 /2			中里乡	铁岭村6岁	<b>支渠断</b>	面设	计图		
制图	750 W	18 J. 18									
描图	С	A D		比多	ij	见图	日	期	20	020.	08
设计证	号 A45	2007863		图号	<del></del> 港:	北-2020年高	标准农田	- 3标-	铁岭木	t- 渠迫	<b>L</b> -23

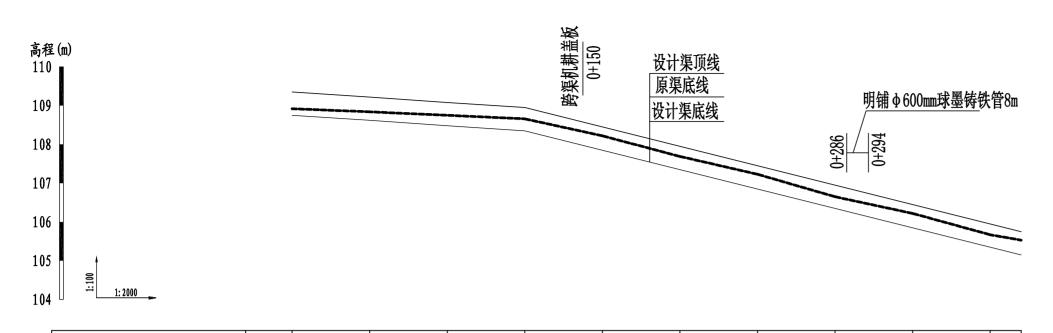

桩号	0+000	0+040	0+080	0+120	0+160	0+200	0+240	0+280	0+320	0+360	0+376
原渠底高程 (m)	108.92	108.84	108.75	108.66		107.69	107.23	106.65	106.22	105.67	105.53
设计渠底高程(m)	108.75	108.62	108.48	108.35		107.35	106.85	106.35	105.85	105.35	
挖深(+)或填高(-) (m)	0.17	0. 22	0.27	0.31	l	0.34	0.38	0.30	0.37	0.32	
比降		•	1/300	-	_			1/80 —			-

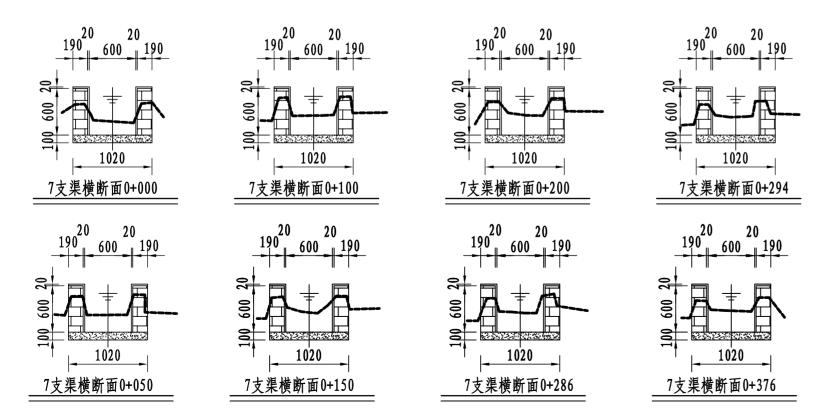

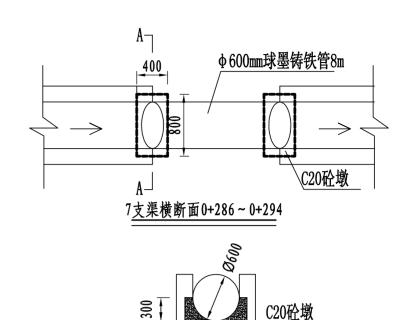


600


A-A剖面图


- 1、图中尺寸单位: 高程以m计, 其余均以mm计;
- 2、渠道防渗底板为C15砼,底板厚100mm; 侧墙用M7.5水泥砂浆砌MU7.5砼实心砌块,砌块规格尺寸为290mm×190mm×190mm。砌体迎水面及顶面用1:3水泥砂浆抹面,厚20mm; 渠道每15米一个分段,分段间设2cm分缝,分缝采用1:2沥青砂浆灌满缝; 当高≥600mm,厚190mm的边墙每5米设置一个支墩,每段的首尾均设置支墩,则每分段内包含4个支墩(若两侧边墙均为190mm厚,则每分段内包含8个支墩),支墩平面尺寸(mm)为:100×390,支墩高为H;
- 3、7#支渠0+286-0+294明铺球墨铸铁管8m,管两端连接渠道; T型接口,环氧涂层重防腐、供水专用涂层、级别K9;
- 4、渠道衬砌完成后,对开挖出来土方进行松方填筑及平整,以利于群众后期耕作。渠道回填土采用粘性土料回填,回填土料不得含有淤泥、杂草和草根等杂物,回填压实度不得小于92%;放水口根据实际需要施工时现场确定;
- 5、在需灌溉田块的一侧渠墙平均约50m设置一处放水口,具体位置根据灌溉需要设置,渠道两边都有田块的则两侧渠墙均设置放水口。放水口必须高于该处田面线;
  - 6、未详尽之处,按国家现行相关规范执行。


永	建设	计	集	团 有	限分	公司
核定	de		港北区20	20年高标准本	技 技	施设计
审查	33		建设项目	3标段(中里:	多) 水	工部分
校核	<b>海</b> 萸葱					
设计	24.7 1/2		中!	里乡铁岭村7岁	<b>定渠断面设</b>	计图
制图	BOWN VS					
描图	CAD		比例	见图	日期	2020. 08
设计证	号 A452007863		图号	港北-2020年高	标准农田-3标-	铁岭村-渠道-24

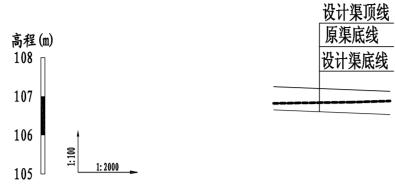


桩号	0+000	0+040	090+0
原渠底高程 (m)	106.82	106.85	106.88
设计渠底高程(m)	106.65	106.57	106.53
挖深(+)或填高(-) (m)	0.17	0. 28	0.35
比降		1/500	

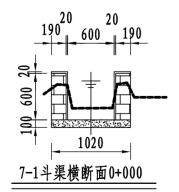

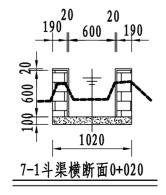


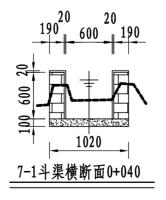


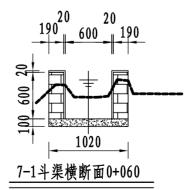



- 1、图中尺寸单位: 高程以m计, 其余均以mm计;
- 2、渠道防渗底板为C15砼,底板厚100mm; 侧墙用M7.5水泥砂浆砌MU7.5砼实心砌块,砌块规格尺寸为290mm×190mm×190mm。砌体迎水面及顶面用1:3水泥砂浆抹面,厚20mm; 渠道每15米一个分段,分段间设2cm分缝,分缝采用1:2沥青砂浆灌满缝; 当高≥600mm,厚190mm的边墙每5米设置一个支墩,每段的首尾均设置支墩,则每分段内包含4个支墩(若两侧边墙均为190mm厚,则每分段内包含8个支墩),支墩平面尺寸(mm)为: 100×390,支墩高为H;
- 3、渠道衬砌完成后,对开挖出来土方进行松方填筑及平整,以利于群众后期耕作。渠道回填土采用粘性土料回填,回填土料不得含有淤泥、杂草和草根等杂物,回填压实度不得小于92%;放水口根据实际需要施工时现场确定;
- 4、在需灌溉田块的一侧渠墙平均约50m设置一处放水口,具体位置根据灌溉需要设置,渠道两边都有田块的则两侧渠墙均设置放水口。放水口必须高于该处田面线;
  - 5、未详尽之处,按国家现行相关规范执行。


永	建	设	计	集	才	有	限	1	1	日日	
核定	ar	2		港北区	2020年	高标准本	田	技	施	设	计
审查	3	<b>t</b>		建设项	页目3标	段(中里:	多)	水	工	部	分
校核	闯巅										
设计	24.	> 1/4		,	中里乡	铁岭村7-	1斗渠	断面设	设计	图	
制图	BOW	24 18									
描图	С	A D		比多	Ŋ	见图	日	期	20	)20.	08
设计证	号 A45	2007863		图号	子 港北	t-2020年高	标准农田-	- 3标4	铁岭村	- 渠道	<b>i</b> –25

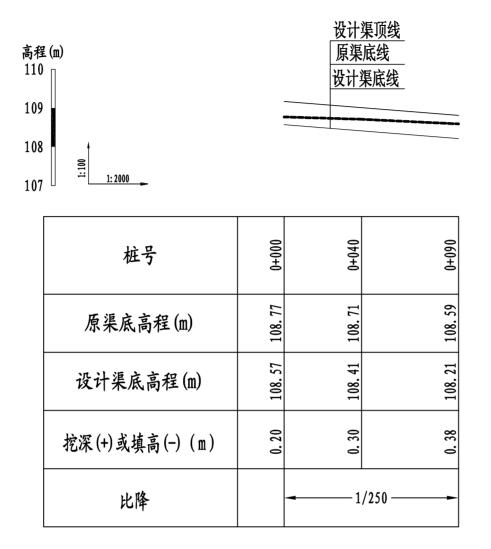

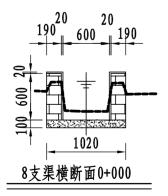

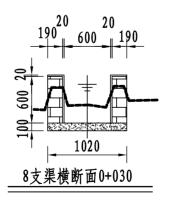


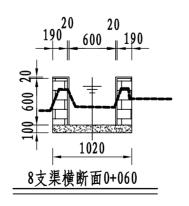

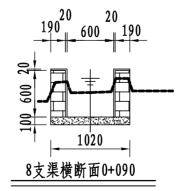


- 1、图中尺寸单位: 高程以m计, 其余均以mm计;
- 2、渠道防渗底板为C15砼,底板厚100mm; 侧墙用M7.5水泥砂浆砌MU7.5砼实心砌块,砌块规格尺寸为290mm×190mm×190mm。砌体迎水面及顶面用1:3水泥砂浆抹面,厚20mm; 渠道每15米一个分段,分段间设2cm分缝,分缝采用1:2沥青砂浆灌满缝; 当高≥600mm,厚190mm的边墙每5米设置一个支墩,每段的首尾均设置支墩,则每分段内包含4个支墩(若两侧边墙均为190mm厚,则每分段内包含8个支墩),支墩平面尺寸(mm)为: 100×390,支墩高为H;
- 3、渠道衬砌完成后,对开挖出来土方进行松方填筑及平整,以利于群众后期耕作。渠道回填土采用粘性土料回填,回填土料不得含有淤泥、杂草和草根等杂物,回填压实度不得小于92%;放水口根据实际需要施工时现场确定;
- 4、在需灌溉田块的一侧渠墙平均约50m设置一处放水口,具体位置根据灌溉需要设置,渠道两边都有田块的则两侧渠墙均设置放水口。放水口必须高于该处田面线;
  - 5、未详尽之处,按国家现行相关规范执行。


永	建	设	计	集	团	有	限	1	1	司
核定	ar			港北区	2020年	高标准体	田	技	施计	设 计
审查	3	<b>t</b>		建设项	页目3标	段(中里:	乡)	水	工章	部 分
校核	闯巅									
设计	24.	7 /2		ļ	中里乡	铁岭村8#	支渠隊	面设	计图	
制图	75 W	20.1.8								
描图	С	A D		比多	ń l	见图	日	期	202	20.08
设计证	号 A45	2007863		图号	<b>港</b>	北-2020年高	标准农田	- 3标	铁岭村-	·渠道-26

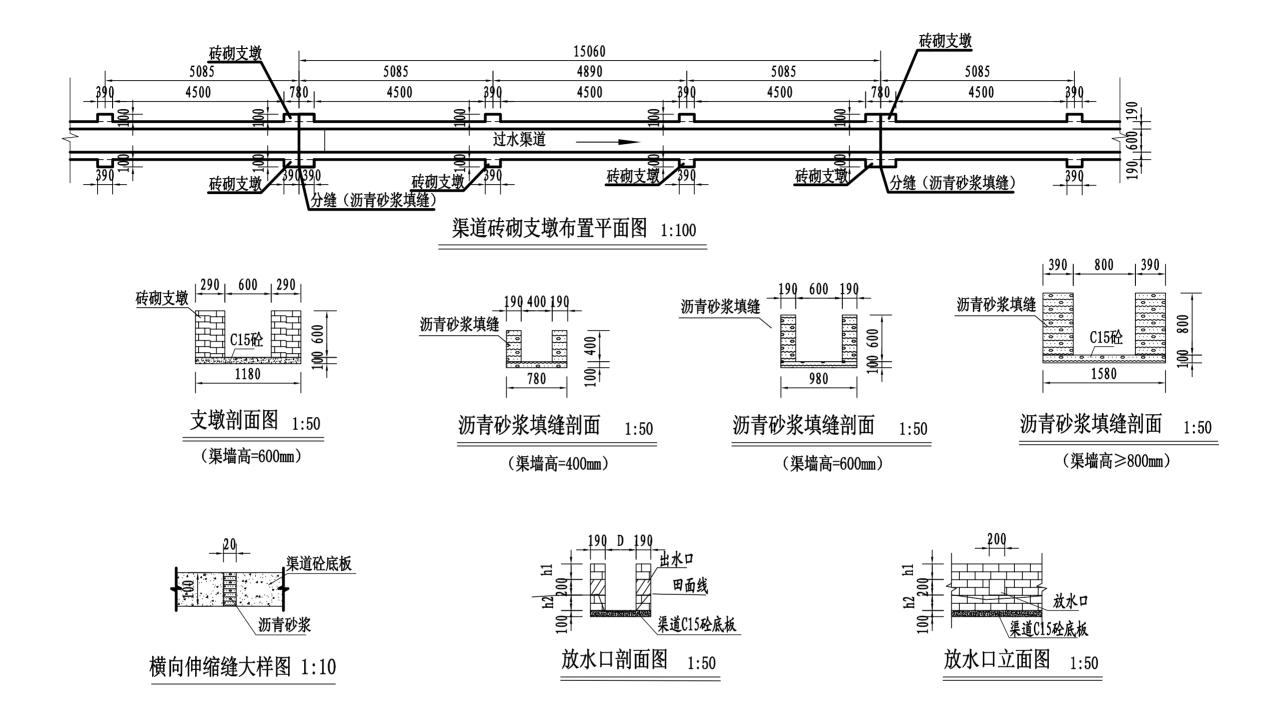


- 1、图中尺寸单位: 高程以m计,其余均以mm计,图中D为渠道净宽,H为渠道边墙高。
- 2、在需灌溉田块的一侧渠墙平均约50m设置一处放水口,具体位置根据灌溉需要设置,渠道两边都有田块的则两侧渠墙均设置放水口。放水口必须高于该处田面线。
- 3、本工程采用C15砼作渠底板,底板厚100mm;侧墙用M7.5水泥砂浆砌MU7.5砼实心砌块,砌块规格尺寸:290mm×190mm;渠道内侧和渠顶用1:3水泥砂浆抹面,抹面厚20mm。
- 4、渠道每15米一个分段,渠道分段分缝采用1:2沥青砂浆灌满缝,600mm高的渠墙每5米设置一个支墩,每个15m分段的首尾均设置支墩,支墩平面尺寸(mm)为:100×390,支墩高为H。
  - 5、本图纸中有未详尽之处须按现行相应规范执行.

永	建设	计	集	团 有	限分	公司
核定	de		港北区20	20年高标准本	技 技	施设计
审查	33		建设项目	3标段(中里:	多) 水	工部分
校核	] 剪剪		HH 4	· <i>Et</i> + h& +-+	上隊 冰丰	7.j. \\dag 1.dz \\dag \
设计	74.7		甲里多 	铁岭村砖砌5 伸缩缝及放		
制图	No WATER			THATA	<b>√/\□</b> /\1T	ובו
描图	CAD		比例	见图	日期	2020. 08
设计证	号 A452007863		图号	港北-2020年高	标准农田- 3标-	铁岭村-附属-27

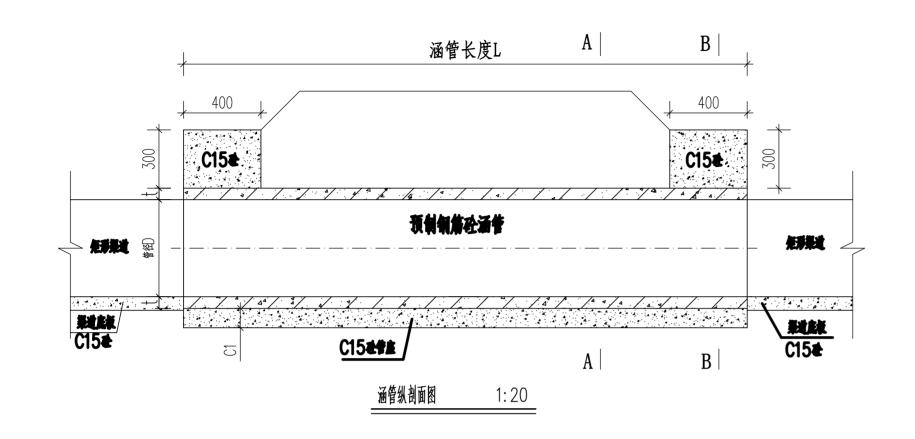

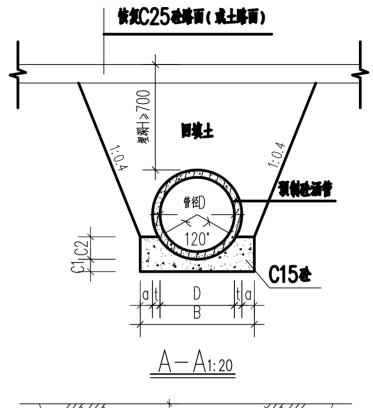

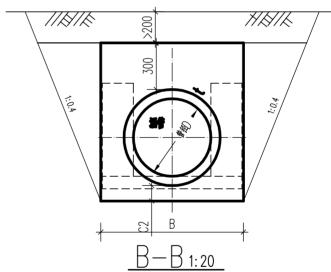

### 铁岭村新建涵管特性表


						沤	管尺寸	•			渠道尺寸	
序号	渠系	座数	桩号	管径D (m)	管长L (m)	t(m)	a(m)	C1(m)	C2(m)	B (m)	底宽	渠深
1	铁岭村2#排灌渠	1	0+606	0.8	4	0.08	0.15	0.15	0.24	1.26	0.6	0.6
	合计	1										

### 说明:


- 1. 图中尺寸单位: 高程以米计, 其余均以毫米计。
- 2. 涵管为预制钢筋砼Ⅱ级管(承插口);涵管拦头墙采用C15现浇砼,管座采用C15砼。
  - 3. 涵管安装高程,参照渠道纵断面图进行确定。
  - 4. 本图纸中有未详尽之处须按现行相应规范执行.

# 永建设计集团有限公司

1	<b>X</b> 以	V	木	괴 1	IN Z	7 -7
核定	de		港北区20	20年高标准农	扭 技	施设计
审查	ANK		建设项目	3标段(中里乡	水 (	工部分
校核	熊健					
设计	24.7 1/2			铁岭村新建	極管设计图	
制图	No War (X)					
描图	C A D		比例	如图	日期	2020. 08
设计证	号 A452007863		图号	港北-2020年高	标准农田-3标-4	 失岭村-附属-28

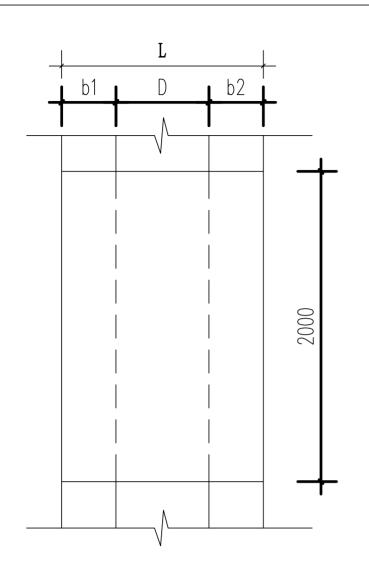


机耕盖板平面图 1:25

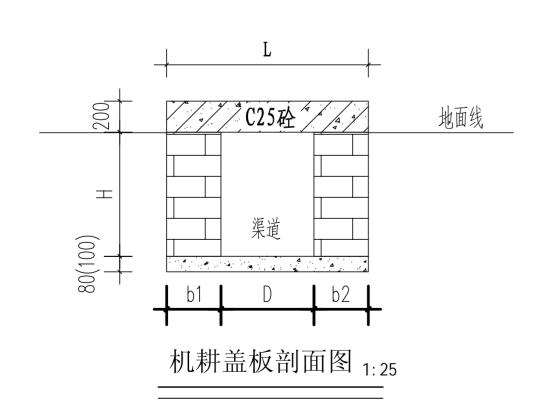

### 铁岭村新建跨渠机耕盖板特性表

			Ī	盖板尺	寸		渠i	道尺寸		
渠系名称	座数	桩号	板宽B	板长L	盖板厚h	底宽D	渠深H	渠墙厚	渠墙厚	备注
			(m)	(m)	(m)	(m)	(m)	b1(m)	b2(m)	
	1	0+150	2.0	1.0	0.2	0.6	0.6	0.19	0.19	新建
	1	0+300	2.0	1.0	0.2	0.6	0.6	0. 19	0.19	新建
	1	0+450	2.0	1.0	0.2	0.6	0.6	0.19	0.19	新建
1#支渠	1	0+600	2.0	1.0	0.2	0.6	0.6	0.19	0.19	新建
1#又朱	1	0+750	2.0	1.0	0.2	0.6	0.6	0.19	0.19	新建
	1	0+900	2.0	1.0	0.2	0.6	0.6	0.19	0.19	新建
	1	1+100	2.0	1.0	0.2	0.6	0.6	0. 19	0.19	新建
	1	1+300	2.0	1.0	0.2	0.6	0.6	0.19	0.19	新建
	1	0+150	2.0	1.6	0.2	0.8	0.8	0.39	0.39	新建
	1	0+300	2.0	1.6	0.2	0.8	0.8	0.39	0.39	新建
2#排灌渠	1	0+450	2.0	1.6	0.2	0.8	0.8	0.39	0.39	新建
2世111年末	1	0+600	2.0	1.6	0.2	0.8	0.8	0.39	0.39	新建
	1	0+750	2.0	1.6	0.2	0.8	0.8	0.39	0.39	新建
	1	0+900	2.0	1.6	0.2	0.8	0.8	0.39	0.39	新建
4#支渠	1	0+150	2.0	1.0	0.2	0.6	0.6	0.19	0.19	新建
5#支渠	1	0+150	2.0	1.0	0.2	0.6	0.6	0.19	0.19	新建
6#支渠	1	0+150	2.0	1.0	0.2	0.6	0.6	0.19	0.19	新建
7#支渠	1	0+150	2.0	1.0	0.2	0.6	0.6	0.19	0.19	新建
合计	18									

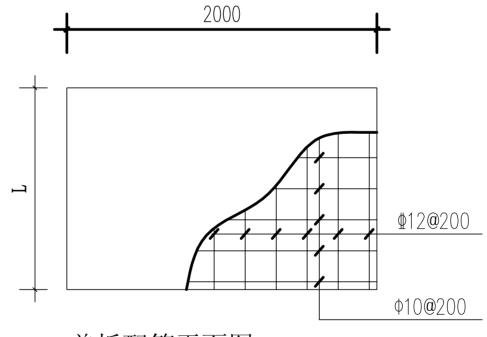


盖板配筋平面图 1:25


### 说明:

- 1. 图中尺寸单位: 高程以米计, 其余均以毫米计, 图中b1、b2为渠道边墙宽, H为渠深, D为渠宽。
- 2. 盖板为C25钢筋砼结构,板厚20cm,钢筋保护层为30mm。机耕盖板具体位置详见特性表。
  - 3. 本图纸中有未详尽之处须按现行相应规范执行.

# 永建设计集团有限公司

	1	廷	以	1	木	.	ᆀ	们	M	1	7_ F	1
	核定	de			港北	区20	20年	高标准律	校田	技	施设	计
. [	审查	A 1	IK.		建设	项目	3标	致(中里	乡)	水	工 剖	3 分
反	校 核	愈	健									
^	设计	24.	1/2				铁岭村	人行及跨	渠机耕	盖板设	计图	
	制图	BOW.	27 (18)									
	描图	C A	D		比	例		如图	日	期	2020	0. 08
	设计证	号 A452	007863		图	号	港	北-2020年高		田-3标-	跌岭村-附	属-29

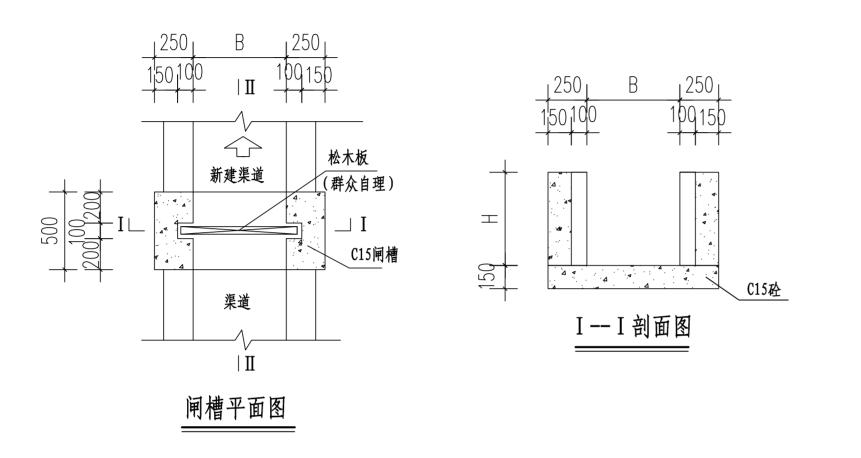


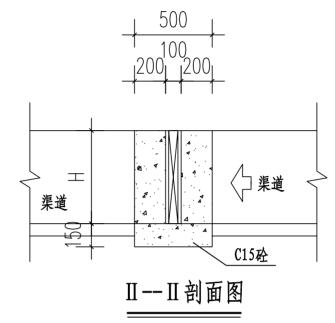

		简易	闸槽数量	表		
渠系名称	渠段长	数量	渠宽	渠深	闸孔宽	闸孔高
朱尔石协	度	(座)	(m)	(m)	(m)	(m)
1#支渠	1+438	13	0.6	0.6	0.8	0.6
2#排灌渠	1+063	10	0.8	0.8	1.0	0.8
4#支渠	0+328	2	0.6	0.6	0.8	0.6
5#支渠	0+396	3	0.6	0.6	0.8	0.6
6#支渠	0+305	2	0.6	0.6	0.8	0.6
7#支渠	0+376	3	0.6	0.6	0.8	0.6
合计	+	33				

- 1. 图中尺寸单位: 高程以米计, 其余均以毫米计, 图中B为渠道内宽。
- 2. 简易闸槽为C15砼现浇。闸孔尺寸(mm): B×H。
- 3. 预留闸槽为方便群众放水蓄水,闸板由受益群众自理。
- 4. 本图纸中有未详尽之处须按现行相应规范执行.

### 永建设计集团有限公 A A A 核定 港北区2020年高标准农田 技施设计 审查 建设项目3标段(中里乡) 水工部分 校 核 熊健 设计 铁岭村简易闸槽设计图 制图 描图 CAD 比例 2020.08 日期 设计证号 A452007863 港北-2020年高标准农田-3标-铁岭村-附属-30

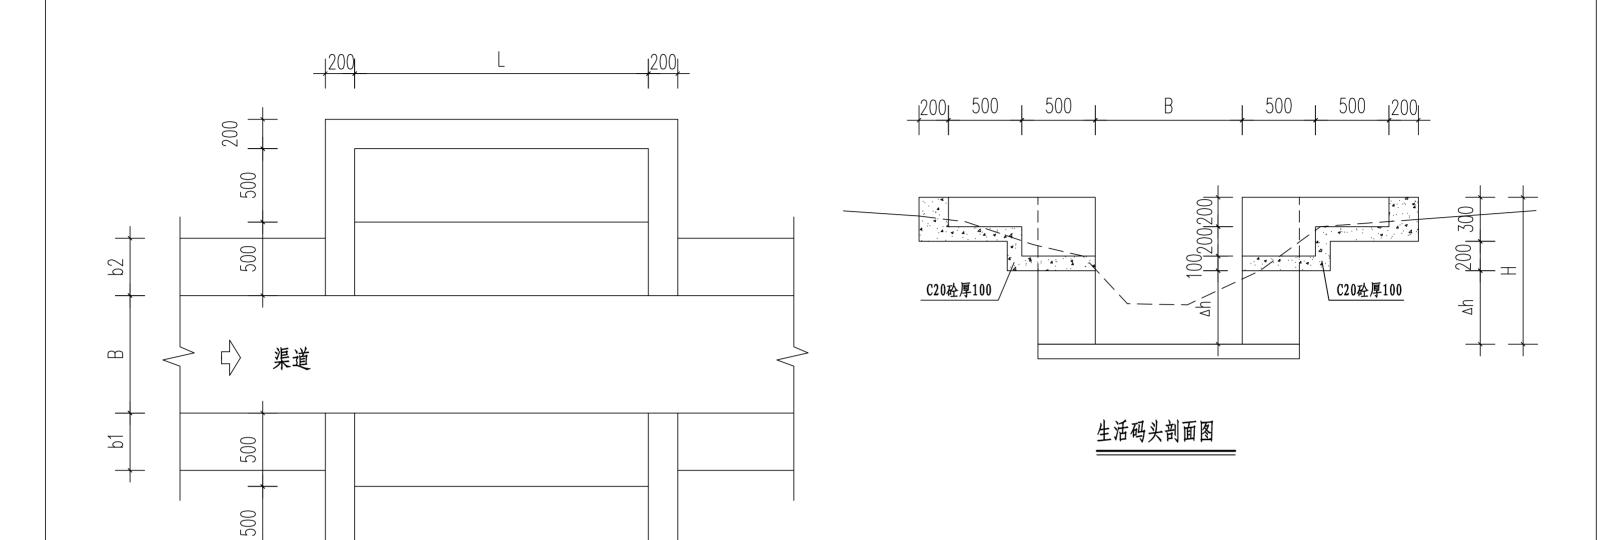



# 生活码头平面图


序号	渠系名称	桩号 (km+m)	渠宽B (m)	渠深H (m)	△h (m)	渠墙厚 b1 (m)	渠墙厚 b2 (m)	码头长度 L(m)	码头梯级 位置
1	铁岭村2#	0+250	0.8	0.8	0.3	0.39	0.39	1.5	渠道两侧
2	排灌渠	0+770	0.8	0.8	0.3	0.39	0.39	1. 5	渠道两侧

- 1、本图尺寸单位:桩号为Km+m,高程为m,其余为mm。
- 2、生活码头为C20砼,每级宽0.5m,高0.2m。
- 3、图中L为码头长度。
- 4、未详尽之处,按国家现行相关规范执行。


永	建	设	计	集		1	有	限	1	7	山	
核定	ava			港北	区20	20年高	标准	校田	技	施	设	计
审查	A	AC.		建设	项目	3标段	:(中里	乡)	水	エ	部	分
校核	飢	便										
设计	24.	> 1/2			į	铁岭村	新建生	<b>上活码</b>	头设	计图		
制图	29 W	20 (NS)										
描图	C A	A D		比	例	女	图	日	期	2	020.	08
设计证	号 A452	007863		图	号	港北-2	2020年高	标准农日	丑−3标-	铁岭	村-附	属-31

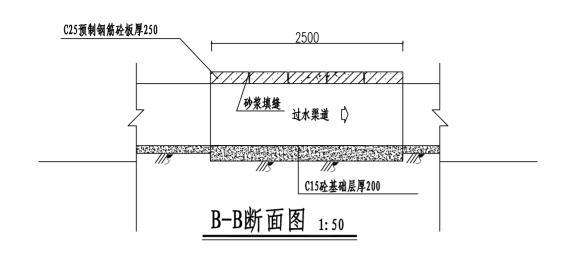

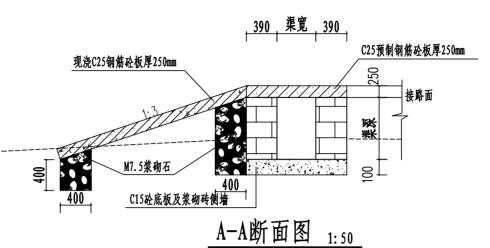

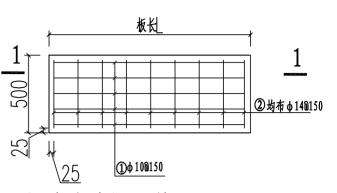

预制单块盖板配筋平面图 1:25

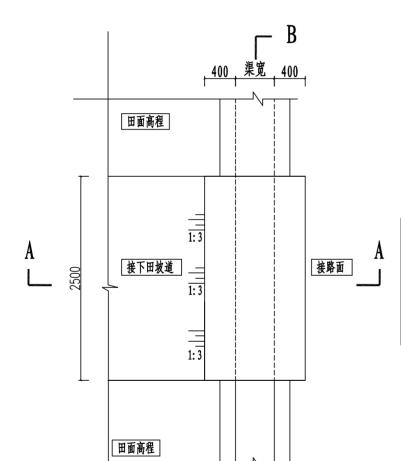

\_ B

下田坡道平面布置图 1:50

			下田	坡道工	程特性	表									
定早	字号														
17. 与	未尔石柳	位 与	宽(m)	深(m)	长(m)	宽(m)	(m)	奴里	布置						
1	铁岭村1#支渠	1+424	0.6	0.6	1.02	2.5	0.25	1	渠道右侧						
2	铁岭村3#支渠	0+140	0.6	0.6	1.02	2.5	0.25	1	渠道右侧						
	合计							2							

1-1断面配筋图 1:25


### 说明

- 1、本图尺寸单位: 桩号为Km+m, 高程为m, 其余为mm。
- 2、跨渠机耕盖板宽2.5m,盖板为C25砼,板厚25cm。渠道两侧或一侧下 田坡,具体位置按现场实际情况调整
- 3、未详尽之处,按国家现行相关规范执行。

永	建设	计	集	团有	限力	〕司
核定	ala la			20年高标准位		施设计
审查	A A DE		建设项目	3标段(中里:	多) 水	工部分
校核	熊健			₩₩₩₩₩	5.3.4.1.1.1.1.1.1.1.1.1.1.1.1.1.1.1.1.1.1	M.
设计	74.7			铁岭村跨渠	↑田坂坦攻 劉	.П
制图	No War (SE)				<b>-4</b>	
描图	C A D		比例	如图	日期	2020. 08
设计证书	号 A452007863		图号	港北-2020年高	标准农田-3标-	 -铁岭村-附属-32







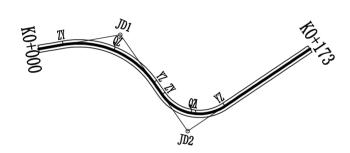

曲线要素表

					II. /N <del>III.</del>	<del>+ + /</del>		
交			切线长度	半径	曲 线 要 可旋线参数	素 但 (皿) 神线长度	)	
点	交点位置	偏角	Ťl	R1	Al	Ls1	曲线总长	外距
号		(° '″)	T2	Ry R2	A2	Ly Ls2	四次心区	/ 2
JD0	K0+000	右0°0′0″				222		
JD1	K0+045. 39	右64° 56′ 22″	31. 82 31. 82	50.00		56. 67	56. 67	9. 26
JD2	K0+102.81	左88° 58′ 43″	24. 56 24. 56	25. 00		38. 82	38. 82	10.04
JD3	K0+173	左88° 58′ 43″						

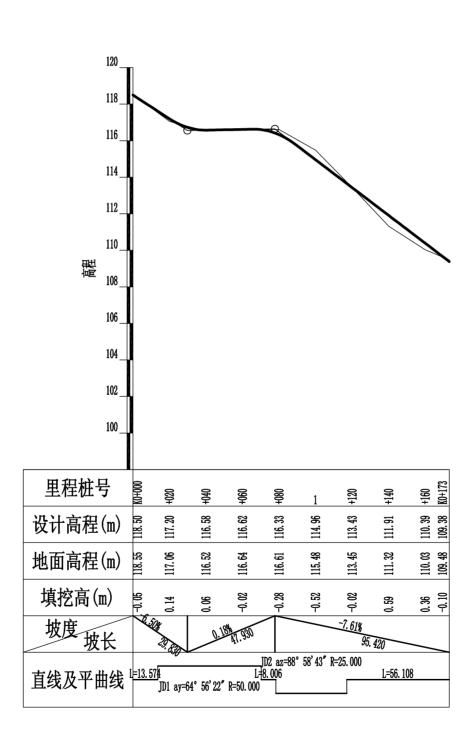

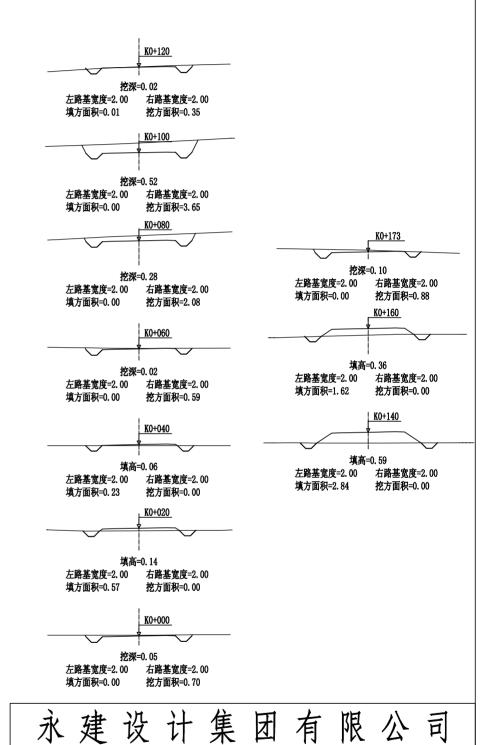

港北区2020年高标准农田 技施设计

中里乡铁岭村 改建1#支路路线平面图

改建1#支路路线纵断面图

改建1#支路路线横断面图

日期

港北-2020年高标准农田-3标-铁岭村-机耕路-01

水工部分

2020.08

建设项目3标段(中里乡)

比 例

图号

de

C A D

设计证号 A452007863

核定审查

校核

设计

制图


描图

# 路基土石方数量表

																								第	1 页 扌	共1页					
	横断面		距						挖方分	类及数量	(立方米	:)					填方					¥I	旧古			数量	弃方	数量	总运	量	
桩 号	(平力	(米)	亩					±						石			╛							] 双重仪 拇能 (亚 /) 本/							备注
	挖	填		总数量		I		I				IV ■ Section 1		V		VI Tare	数量		<b>村用</b>	填		挖余		纵向利用调配示意图		方米)	(立方		(立方米	. 公主/	
1	2	3	(米) 4	5	6	数量	8	数量	10	数量	12	数量	% 14	数重   15	16		立方米	19	石 20	<b>缺</b>				24	± 25	石 26	± 27	28	± 29	石 30	31
K0+000	0.70		7	, ,			•	-	10		12	10	17	13	10	- "	10	19	20	21			20	27	20	20	21	20	29		
+020	0.10	0. 57	20.00	7	100	7											6	7	7											Ŧ	均面积法
+040		0. 37	1 20.00														8				8										
	0.50		20.00	6	100	6											2	6	5												
+060	0.59		20.00	27	100	27												27	7												
+080	2.08		20.00	57	100	57												57	7												
+100	3. 65		20.00	40	100	40												40													
+120	0.35	0.01	1 20 00	4	100	4											28	4	1		25										
+140		2.84	20.00														45				45	$\top$									
+160		1.62	13. 18	-	100	6		<u> </u>				<u> </u>					11		;	+	6	$\top$	$\dashv$								
+173	0.88							†		1		1					†		1	+		$\top$	$\dashv$								
								1											1	+		$\top$	$\dashv$								
																				+	+	+									
																				+		+	-								
										+										+		+									
								1		+		+								+		+	_							_	
										1		+								+		+	_								
								-		-		$\vdash$							-	+		+	-							-	
									-	+		+-	-			-			-	+		+	-		<u> </u>					$\rightarrow$	
												-								-		+	_		-						
												_	_	-						+		+	-								
								-	-	-		-	-	-		-	-		+	_	-	+	_		<u> </u>					$\rightarrow$	
								-		1		-					-		1	+		+	$\dashv$		<u> </u>						
								_		1		_		_		_	_		_	_		+	_		<u> </u>						
																				_			_								
																				_		$\perp$	_		L						
														_		_				_		$\perp$									
																						$\perp$									
								1									1					$\top$	$\dashv$								
				147		147		1									100	147	,		84	$\top$	$\dashv$								
本页小计				147	_	147	_	+		1		$\vdash$					100	+	+	+	84	+	$\dashv$							$\neg \uparrow$	
त ग	I		L	/ <u></u>				1		1	1	1		1			1 200	1	1												

编制:

永	建设	计	集	团	有	限	1/2	Ē	TH)
核定	de		港北区	2020年	高标准体	祖	技	施设	计
审查	ANK		建设项	頃目3标	段(中里多	多)	水	工 剖	『 分
校核	熊建				ᆂᅖᄼᆈ	7. 1A L L			
设计	21 7 /2			<del></del>	中里乡钥 :建1#支路		ŧ		
制图	190 W 180			E)	(建1#乂附]	上口刀	æ		
描图	CAD		比例	如如	图	日	期	2020	0.08
设计证	号 A452007863		图号	<b>港</b>	北-2020年高	标准农品	田-3标-4	铁岭村-机	耕路-02

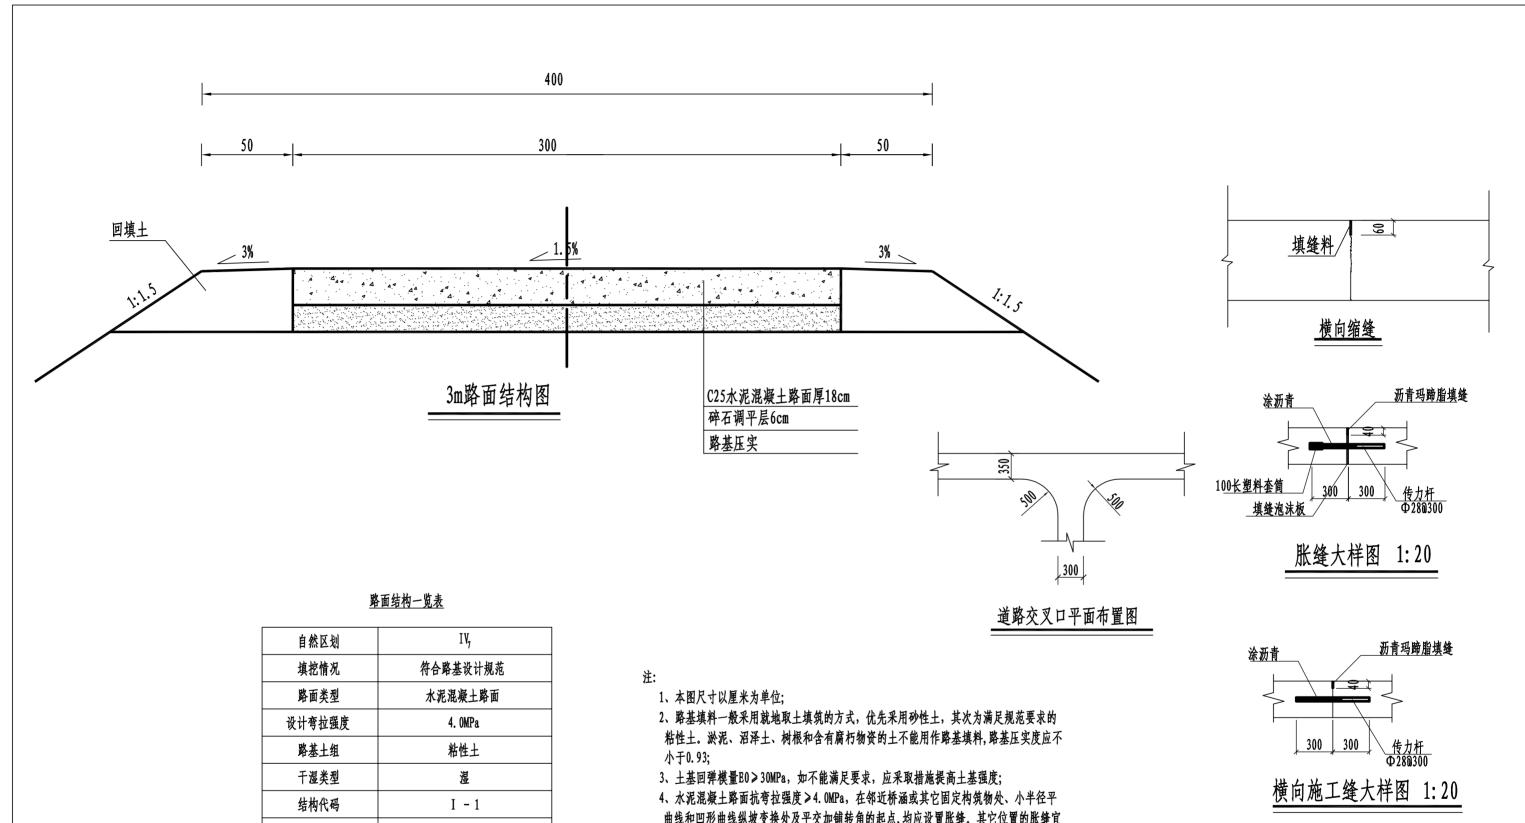

- 4、水泥混凝土路面抗弯拉强度≥4.0MPa,在邻近桥涵或其它固定构筑物处、小半径平曲线和凹形曲线纵坡变换处及平交加铺转角的起点,均应设置胀缝。其它位置的胀缝宜尽量不设或少设。其间距可根据施工温度、混凝土集料的膨胀性并结合经验确定。每间隔5m设一处缩缝,缩缝顶部锯切深度60mm、宽4mm的槽口,槽内用沥青玛蹄脂填缝,且控制好割缝时间在24h内。每日施工结束或因特殊原因中断施工时,必须设置横向施工缝,其位置尽可能选在缩缝或胀缝处;
- 5、砼路面表面采用拉槽方法制作,构造深度为2mm;

行车道

路面结构图


土基回弹模量E (MPa)

30

- 6、面层施工须按照《水泥砼路面施工技术规范》(JTGF30-2003)的要求;
- 7、未述及之处按有关规程、规范及标准进行施工。


永	建设	计	集	团	有	限	1	È	
核定	apali		港北区	2020年	高标准位	田夕	技	施设	计
审查	AND		建设项	目3标	段(中里)	乡) [	水	工	分
校核	熊連				中里乡	铁岭村			
设计	74.7			改建	. —- 1#支路3m足			图	
制图	HOW WAY								
描图	CAD		比例	如	图	日	期	2020	). 08
设计证号	A452007863		图号	<b>崇</b> 港	北-2020年高	标准农田	1-3标-4	铁岭村-机	耕路-03




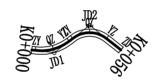

### 曲线要素表

交					曲 线 要 可旋线参数	素値に		
点号	交点位置	偏角(°′″)	切线长度 T1 T2	半 径[ R1 Ry R2	回旋线参数 A1 A2	<u>曲线长度</u> Lc1 Ly Lc2	曲线总长	外 距
JD0	K0+000	左0°0'0'						
JD1	K0+012. 43	左45°3′10″	10. 37 10. 37	25. 00		19.66	19.66	2.06
JD2	K0+035. 90	右76° 13′ 42″	11.77 11.77	15.00		19.96	19.96	4. 07
JD3	K0+056	右76°13'42"						

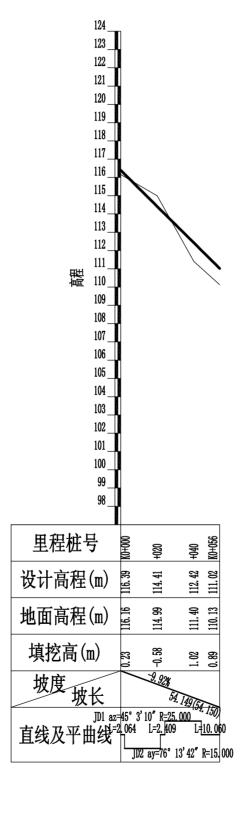

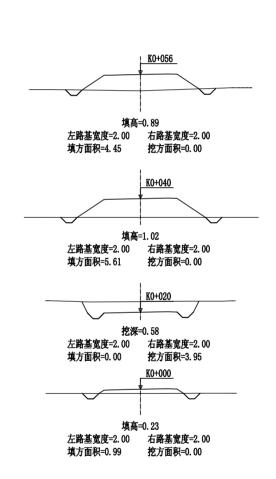

永	建	设	计	集		团	有	限	1	7	山、	
核定	de	lig.		港北	区20	020年	高标准	农田	技	施	设	计
审查	A *	K.		建设	项目	3标	致(中里	乡)	水	エ	部	分
校核	愈	便					中里乡	铁岭村				
设计	24.3	, 1/2					2#支路 2#支路路					
制图	No W.	4 1/80					#支路路					
描图	C A	A D		比	例	如	图	日	期	2	020.	08
设计证	号 A452	007863		图	号	港	比-2020年7	高标准农	田-3标-	铁岭村	寸-机耕	路-04


# 路基土石方数量表

																								第	1页	共 1 页	į				
	横断	面面积	!   ;	<b>E</b> -						挖方分	类及数量	(立方米	<del>(</del> )					填方					利用力	方数量及调配(立方米)	借方	数量	弃方	数量	总量	量	
桩 号		方米) 		E   -	数量		ī		± II	1	Ш		IV		石 V		VI	数量	本桩	利用	填	挖	······		/ <sub>(+</sub> -	方米)	( <del>ù</del> 2	方米)	(立方米	- 公里)	备 注
	挖	填	<del>(</del> )	<b>₭</b> )	****	%	数量	%			数量		数量		•			立方米	±	石	缺			纵向利用调配示意图	±	石	±	石	土	石	
1	2	3			5	6	7	8	9	10	11	12	13	14	15	16	17	18	19	20	21	22	23	24	25	26	27	28	29	30	31
K0+000		0.	99	0.00	40	100	40			+	<del>                                     </del>							10	40						+						平均面积法
+020	3. 95	j	-	0.00	40	100	_	-										56			22			-							1 143 111 (27.17
+040		5.	61 ├──	4. 15	40	100	10			+	-		+					71			71			-		-					
+056		4.	45	4, 10	-				+	+	-		-					11			11			-	-	-					<del></del>
			_	+					+	+	-		-											_		-					
											-		-											_	-	-					<del>                                     </del>
				+							-		-											4		-					<u> </u>
			$\blacksquare$	+	_				-	1			-									-		4	-	-					<del></del>
			$\neg$	_									-											4	_	-					<del></del>
	1		$\top$	+						+			-											4		-					<del></del>
			_								_													_		_					<u> </u>
			_	_						1	<u> </u>													_							<u> </u>
			_							_																					<u> </u>
			_																												<u> </u>
			_																												<u> </u>
			┸																												
			-																												
			_																												
			-																												
			_																												
	+	+	-																												
		-	$\perp$	$\top$						1																					
		_	_							1																					1
		-	$\bot$	$\top$	$\neg$					1																<u> </u>					
		_	$\perp$	+						1														1		$\vdash$					
		_	_	$\dashv$	_				_	+			+											1		+					
		_		+	_					+			$\vdash$											1		$\vdash$					
			$\bot$	+	$\dashv$				+	+			+											-		+					
				+	_					+			+											-		+					
			igg	+	$\overline{}$				-	+			+											-	-	-					
			-	_						+			-									-		-	-	-					
			_	+	- 00					+			-					107	200					-		-					<del></del>
本页小计			_	_	80		80	_		+	-		-					137			93			4		-					<del></del>
合 计					80		80											137	80		93										

编制:

永 建 设 计 隹 田 右 限 八 司


永	建设	计	集	团	有	限	1	7	可	
核定	de		港北区	₹2020年	高标准	农田	技	施	设	计
审查	ANK		建设」	项目3标	段(中里	乡)	水	エ	部	分
校核	熊健				中里乡	铁岭村				
设计	24.7 1/2			25	・エン (建2#支路		表			
制图	196 W 1787				<b>,,</b>					
描图	CAD		比(	列如	图	日	期	20	)20.	08
设计证	号 A452007863		图	号灣	北-2020年7	高标准农[	⊞-3标-	铁岭村	-机耕	路-05

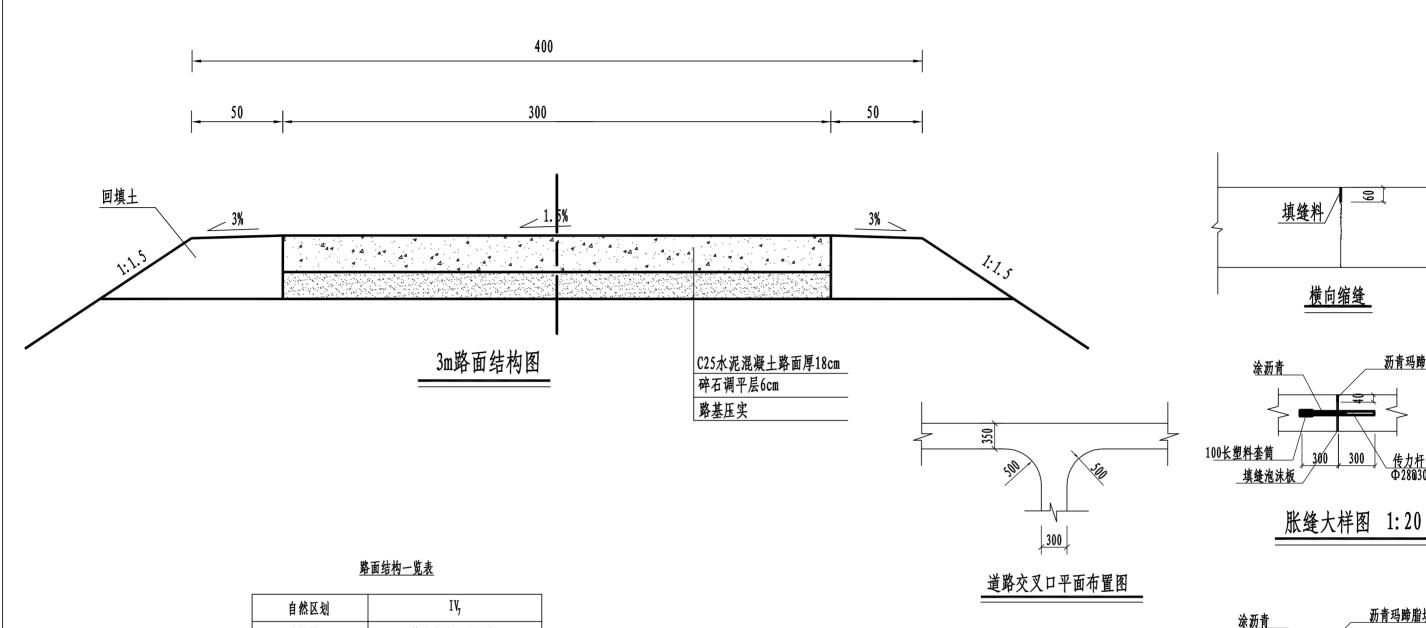

自然区划	IV <sub>7</sub>
填挖情况	符合路基设计规范
路面类型	水泥混凝土路面
设计弯拉强度	4. OMPa
路基土组	粘性土
干湿类型	湿
结构代码	I - 1
行 车 道 路面结构图	6 18
土基回弹模量E (MPa)	30

### 注:

- 1、本图尺寸以厘米为单位;
- 2、路基填料一般采用就地取土填筑的方式,优先采用砂性土,其次为满足规范要求的 粘性土。淤泥、沼泽土、树根和含有腐朽物资的土不能用作路基填料,路基压实度应不 小于0.93;
- 3、土基回弹模量E0>30MPa,如不能满足要求,应采取措施提高土基强度;
- 4、水泥混凝土路面抗弯拉强度≥4.0MPa,在邻近桥涵或其它固定构筑物处、小半径平 曲线和凹形曲线纵坡变换处及平交加铺转角的起点,均应设置胀缝。其它位置的胀缝宜 尽量不设或少设。其间距可根据施工温度、混凝土集料的膨胀性并结合经验确定。 每间隔5m设一处缩缝,缩缝顶部锯切深度60mm、宽4mm的槽口,槽内用沥青玛蹄脂填缝, 且控制好割缝时间在24h内。每日施工结束或因特殊原因中断施工时,必须设置横向 施工缝,其位置尽可能选在缩缝或胀缝处;
- 5、砼路面表面采用拉槽方法制作,构造深度为2mm;
- 6、面层施工须按照《水泥砼路面施工技术规范)(JTGF30-2003)的要求;
- 7、未述及之处按有关规程、规范及标准进行施工。

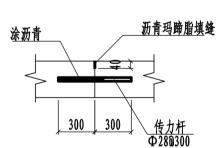

沥青玛蹄脂填缝

横向施工缝大样图 1:20

永	建	设	计	集		1	有	限	1	7	山	
核定	de			港北	区202	20年i	高标准:	农田	技	施	设	计
审查	AND	K.		建设	项目	3标具	设(中里	乡)	水	エ	部	分
校核	飲	建					中里名	乡铁岭村	}			
设计	24.7	12				改建2	#支路3m	路面结构	勾设计	图		
制图	796 WY											
描图	C A	D		比	例	如	图	日	期	20	020.	08
设计证书	号 A4520	07863		图	号	港	比-2020年7	<b>島标准农</b> 日	田-3标-	铁岭村	<b> -机耕</b>	路-06











### 曲线要素表

交					曲线要	素 值 🖫 曲线长度		
1			切线长度	半径	可旋线参数	曲线长度		
点	交点位置	偏角	T1	R1	A1	Lc1	曲线总长	外 距
号		(°,″)	T2	Ry R2	A2	Ly Lc2		// /-
JD0	K0+000	右0°0′0″						
JD1	K0+027. 11	右26° 17' 49"	3. 50 3. 50	15.00		6. 88	6.88	0.40
JD2	K0+047. 85	右71° 45′ 49″	10. 85 10. 85	15.00		18. 79	18. 79	3. 51
JD3	K0+060. 69	左48° 55'37″	6. 82 6. 82	15.00		12.81	12.81	1.48
JD4	K0+083. 25	右5° 5′51″	0. 67 0. 67	15.00		1. 33	1. 33	0.01
JD5	K0+098	右5° 5′51″						

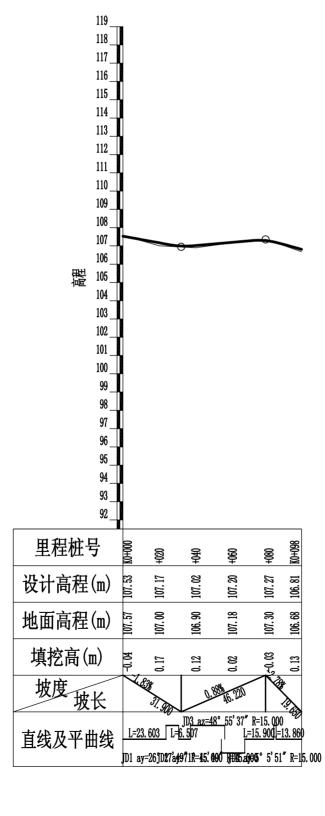

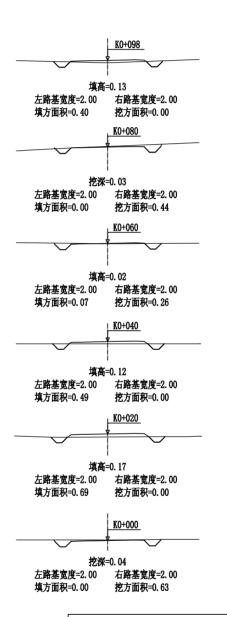


永	建	设	计	集		团	有	限	1	7	山、	
核定	de	· H		港北	区20	20年高	高标准	农田	技	施	设	计
审查	A 2	W.		建设	及项目	3标段	と(中里	乡)	水	エ	部	分
校 核	熊	健					中里乡	铁岭村				
设计	24.	> 1/2					3#支路區 3#支路區					
制图	BOW.	27 1/8/					#文略的 #支路路					
描图	C	A D		比	例	如	图	日	期	2	020.	08
设计证	号 A452	007863		图	号	港北	;−2020年	高标准农	田-3标-	铁岭村	寸-机耕	路-07

# 路基土石方数量表

																									<del>も</del> 1页					_
	横断面		距						挖方分	类及数量	(立方米	:)		_			填方					利用フ	方数量及调配(立方米)		数量	弃方数		总 运	量	
桩号	(平方		785 I	总数量		T	T	<u>±</u> II	1 .	Ш	1	TV		<u> </u>	,	VI	数量	**	<b>封利用</b>	填	垃	<b>余</b>		(立だ	<u></u> +*/	(立方米	.	(立方米. ﴿	△田)	ŕž
	挖	填	(米)	心双王		数量	%			数量		数量	%	数量		数量	立方米	±		缺			纵向利用调配示意图	±	石	±	石		石	
1	2	3	4	5	6	7	8	9			12	13	14	15	16	17	18	19	20	21	22		24	25	26	27	28			31
K0+000	0.63	-	00.00		100												_	ļ ,											עעע	
+020		0.69	20.00		100	) (		+		+							1	6	1	2			_						1 1 1	缅
+040		0.49	20.00							_							12	_		12	_		_				+			
+060	0. 26	0.07	20.00			+	3			+							6	3		3			_							
+080	0.44		20.00		100	+	<u> </u>	+	-	+							1	1 7					_							
+098		0.40	17.77	4	100	) 4	1										4	4		1										
	-																													
	-																													_
									1														_							_
									1	1																				_
		-				1			1																					_
						1	+	+	+	+													-							-
																							-							_
						+		+	+	+													-							-
						+	+	+	+	+													_			+	_			-
							-	+	+	+													-							_
						+-	+-	+-	-	+									+-				-	-			+			_
						+	+	+	-	+				-					-	-			-				$\dashv$			_
		-					+			+									-				-	-			+			_
							1	1	1										_				4				_			_
																							_				_			_
						1	1	1		1									_				_				_			_
							1	1															_				$\perp$			_
		$\dashv$					1	1																						
																														_
																							7							
																							1							
				20		20		1		1							30	20		18							+			_
本页小计				20		20	+	+	+	+							30		+	18	_	1	†							_

编制:

永	建	设	计	集	Z	日有	可	限	1	7	司	
核定	de			港北	区202	0年高标	准农I	Ħ	技	施	设	计
审查	A	IK.		建设	项目	3标段(中	中里乡	)	水	エ	部	分
校核	彰	健				<u>ا</u>	77 APT	<b>V T T</b>				
设计	24.	> 1/2				円 <u>5</u> 改建3#j	里乡铁崎 古吸土⁻		E.			
制图	196 W	27 (18)				以连3#	乂附丄′	ከ <i>川</i> ራ	×.			
描图	C	A D		比	例	如图		日	期	20	020.	08
设计证法	<b>号 A452</b>	007863		图	号	港北-20	20年高标	准农田	3-3标-	铁岭村	-机耕	路-08

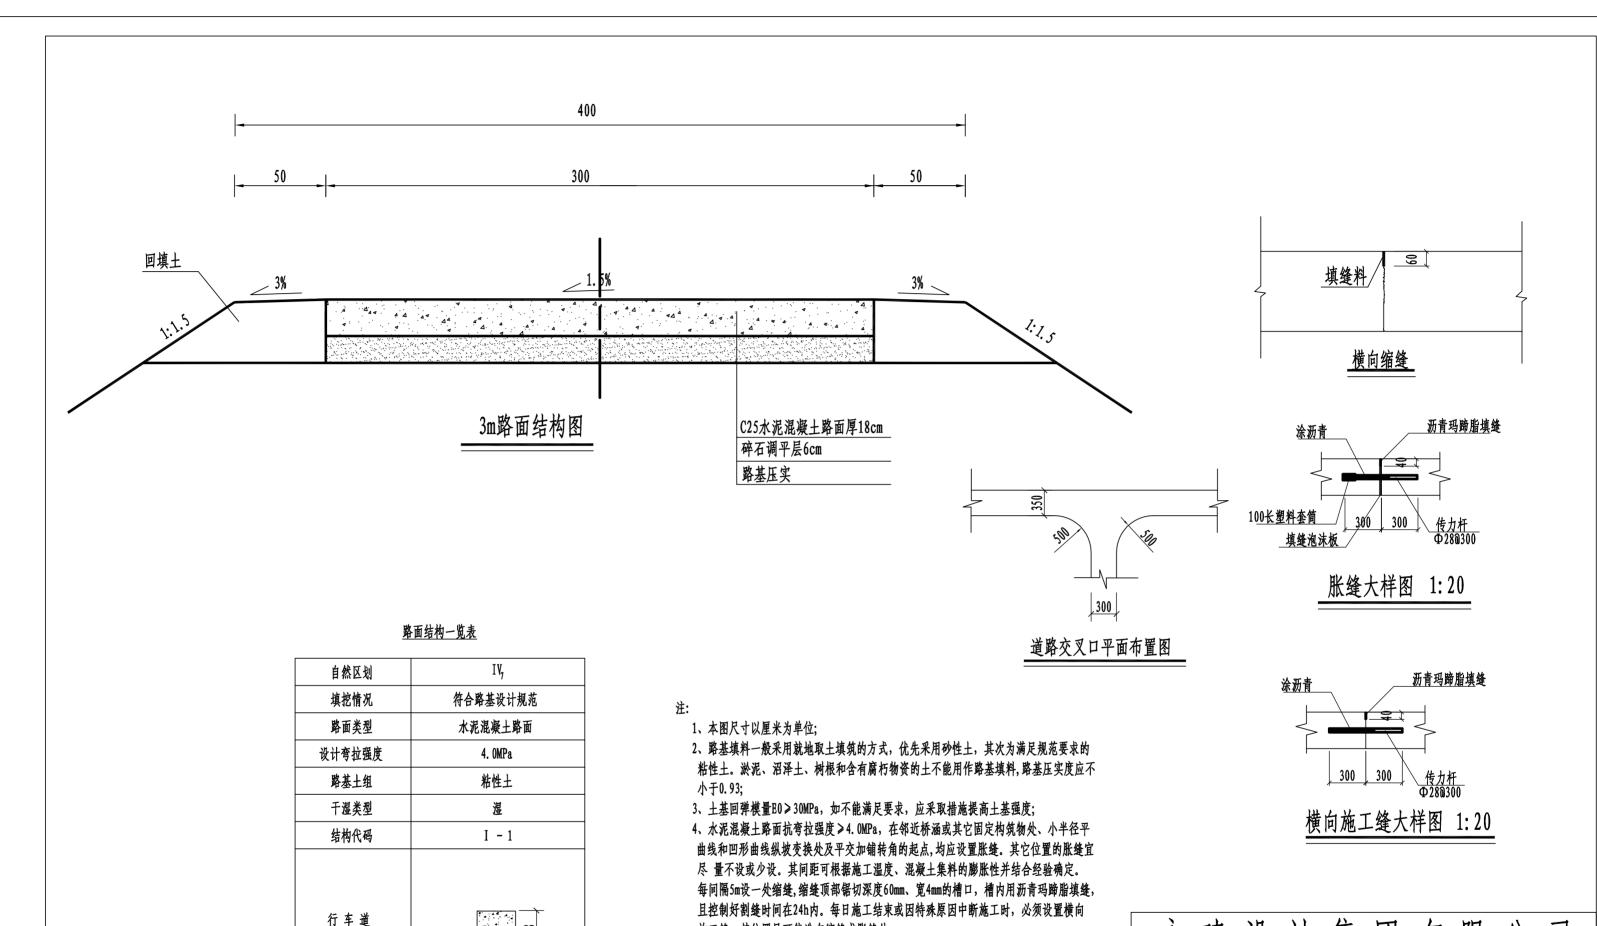

施工缝,其位置尽可能选在缩缝或胀缝处;

5、砼路面表面采用拉槽方法制作,构造深度为2mm;

7、未述及之处按有关规程、规范及标准进行施工。

6、面层施工须按照《水泥砼路面施工技术规范》(JTGF30-2003)的要求;

路面结构图


土基回弹模量E (MPa)

30

永 建	设	计	集	团	有	限	公	司
. 4	/	* (	/ 1	,	1.4	1 -		•

1 1/2	<b>大</b> 久	V	不	和 . 1	IN Z	
核定	apa la		港北区20	20年高标准农	进 技	施设计
审查	A A A		建设项目	3标段(中里乡	が 水	工部分
校核	熊便			中里乡	铁岭村	
设计	24.7			改建3#支路3m路		图
制图	No War (SS)					
描图	C A D		比例	如图	日期	2020. 08
设计证	号 A452007863		图号	港北-2020年高	标准农田-3标-4	跌岭村-机耕路-09



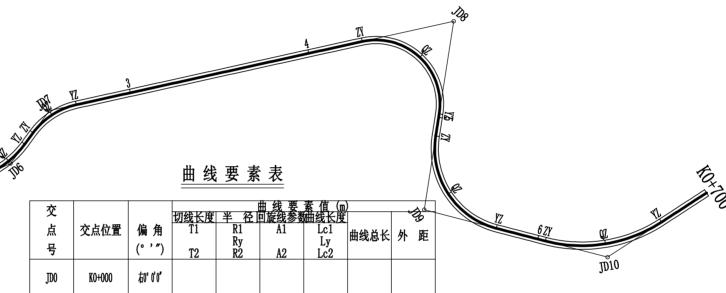

交			L=1/44   Z   1/25	NZ 62 1	並 线 要 可旋线参数	<u>蒸焦</u> 湿	1	-13g
点	交点位置	偏角	<u>切线长度</u> T1	<u>干 代</u> ]   R1	<u> 出版这多</u> 変	<u> </u>		
	人灬匹丘	l		Ry R2		Ly	曲线总长	外 距
号		(° '″)	T2	RŽ	A2	Lc2		
JD0	K0+000	哲6. 0, 0,						
JD1	K0+029. 36	右71°8′9″	21. 45 21. 45	30.00		37. 25	37. 25	6. 88
JD2	K0+059. 24	左36° 44′51′	4. 98 4. 98	15.00		9. 62	9. 62	0.81
JD3	K0+140. 08	左37° 10' 7"	10. 09 10. 09	30.00		19. 46	19. 46	1. 65
JD4	K0+161.93	右58° 38′54″	8. 43 8. 43	15.00		15. 35	15. 35	2. 20
JD5	K0+189. 20	左44° 18°24″	8. 14 8. 14	20.00		15. 47	15. 47	1.59
JD6	K0+220. 60	左29° 28′ 47″	13. 15 13. 15	50.00		25. 73	25. 73	1.70
JD7	K0+255. 90	右41°14′58″	15. 05 15. 05	40.00		28. 80	28. 80	2.74
JD8	K0+481. 24	右111*21'5"	51. 26 51. 26	35. 00		68. 02	68. 02	27. 07
JD9	K0+551. 07	左84° 20'58″	40. 77 40. 77	45. 00		66. 25	66. 25	15. 72
JD10	K0+639. 45	左47° 32′9″	35. 23 35. 23	80.00		66. 37	66. 37	7.41
JD11	K0+780	左47°32′9″						

永	建	设	计	集		1	有	限	1	7	回	
核定	des			港北	区20	20年高	高标准征	校田	技	施	设	计
审查	ANA	4		建设	<b>达项目</b>	3标段	(中里	乡)	水	エ	部	分
校核	熊1						中里乡	<b>跌岭村</b>				
设计	21.3	握				改建	#支路路	格线平面	图			
制图	No War	180										
描图	C A	D		比	例	如	图	日	期	20	20.	08
设计证	号 A45200	7863		图	号	港北	:−2020年高	高标准农E	H-3标-4	铁岭村	-机耕	路-10







## 曲线要素表

	交					曲线要	素值。		
	点	交点位置	偏角	<u>切线长度</u> T1	<u>半 径</u>      R1   Ry	<u>型旋线参数</u> A1	<u>曲线长度</u> Lc1 Ly	曲线总长	外 距
	号		(* ' ')	T2	Ry R2	A2	Ly Lc2		
J	D10	K0+639. 45	左47°32'9"	35. 23 35. 23	80.00		66.37	66. 37	7.41
j	D11	K0+780	左47° 32′9″						

永	建	设	计	集	Į	<b>T</b>	有	限	1	7	司	
核定	app			港北	区20	20年	高标准律	校田	技	施	设计	+
审查	*	K		建设	项目	3标	设(中里	乡)	水	エ	部分	分
校核	愈	健					中里乡	<b></b>				
设计	21 4	12				改建	4#支路路	格线平面	图			
制图	Bo W	787										
描图	C A	A D		比	例	如	图	目	期	20	20.0	8
设计证法	号 A452(	007863		图	号	港	比-2020年7	高标准农	田-3标-	铁岭村	-机耕路	-11

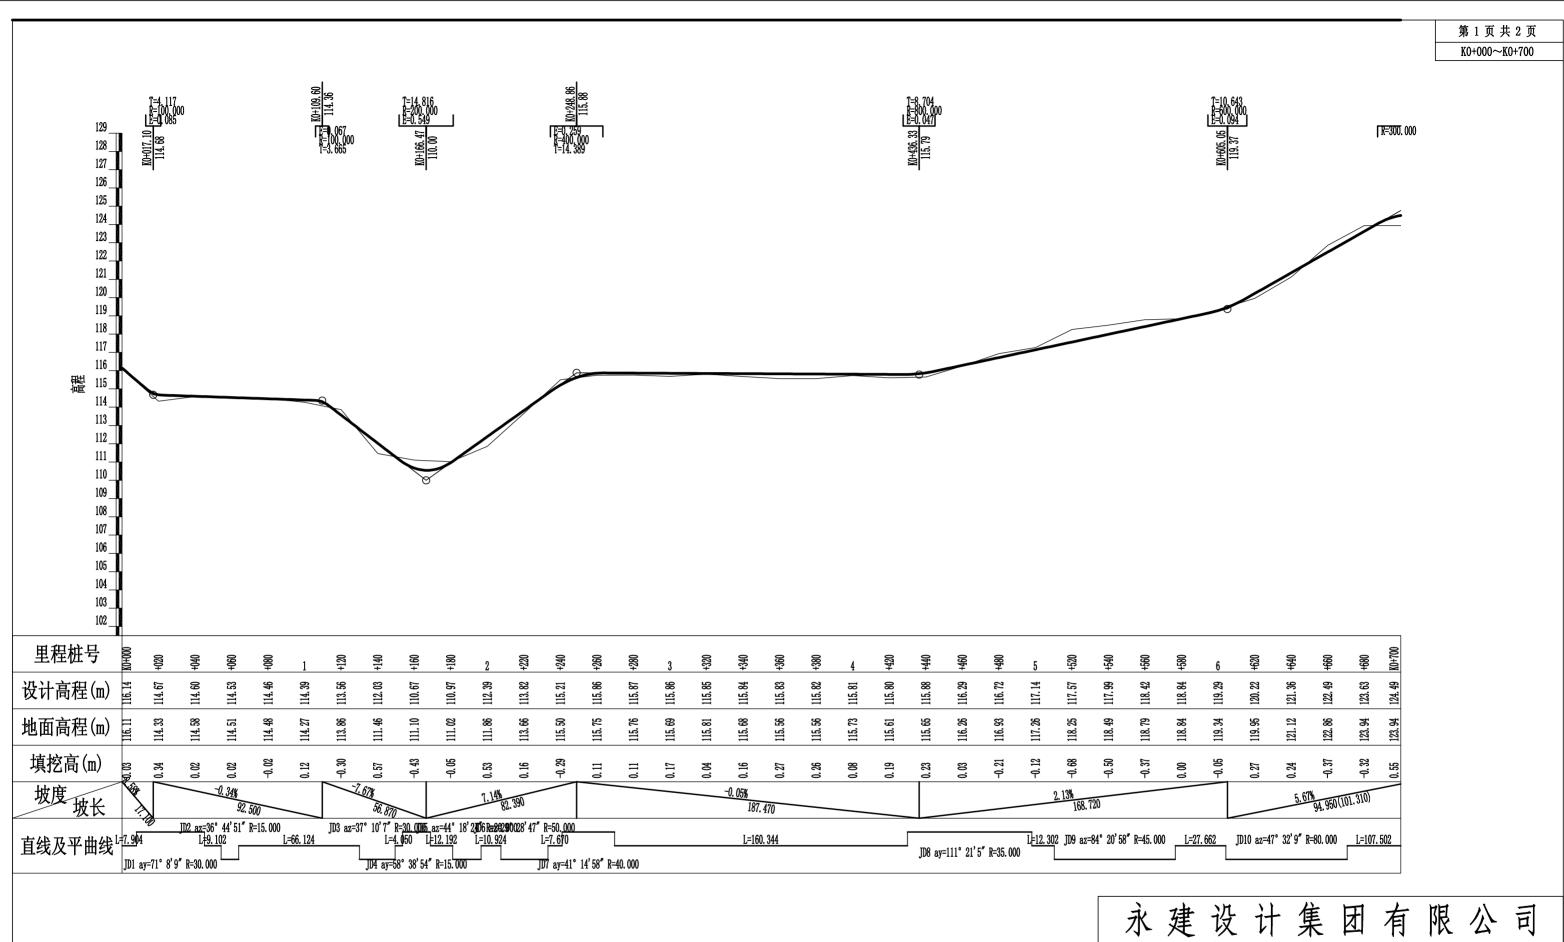

永	建	设	计	集	: [	团	有	限	1	7	田	
核定	are			港北	区20	20年高	<b>高标准</b> :	农田	技	施	设	计
审查	A	n DE		建设	设项目	3标段	(中里	乡)	水	エ	部	分
校核	愈	健					中里乡	铁岭村				
设计	24	> 1/2				改建4	#支路路	线纵断	面图			
制图	BOW	20 18										
描图	С	A D		比	例	如图	图	目	期	20	020.	08
设计证	号 A452	2007863		图	号	港北	:-2020年	高标准农	田-3标-	铁岭村	<b>├-机耕</b>	路-12

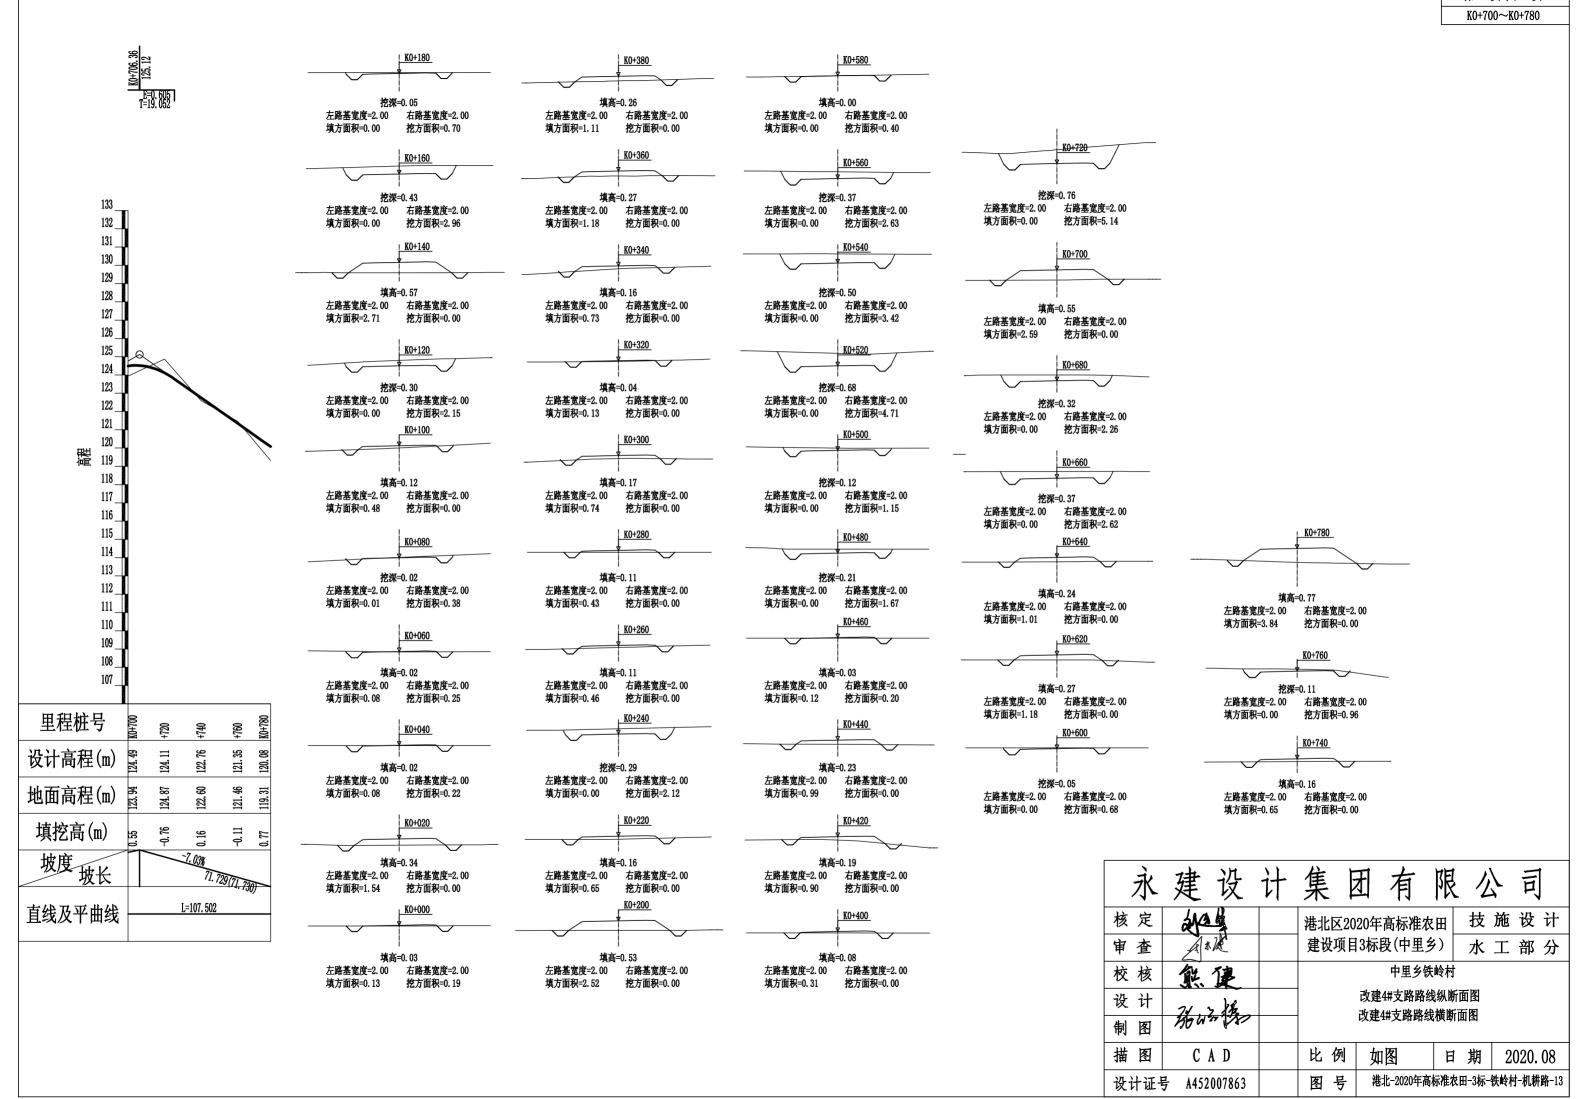

# <u>路基土石方数量表</u>

	横断面	इस्त्र भा							校士八	类及数量	/ <del></del>						1	l .						第1页	<u> </u>		数量	总运	<b>E</b>	
	(平力		距					±	12.77	尖仪蚁星		.)		石			填方					利用力	方数量及调配(立方米)	1E/	7	<del>#</del> 7:	<b>蚁里</b>	心丛	里	
桩 号			离	总数量		I	_	Ī		Ш	+	IV		V V		VI	数量	本桩	利用	填	技	余		(立	方米)	(立方	**)	  (立方米.	公里)	备 注
	挖	填	(米)		%	数量	%	数量		数量		数量	%	数量	%		立方米		石	缺	±	石	- 纵向利用调配示意图	±	石	±	石	±	石	
1	2	3	4	5	6	7	8	9	10	11	12	13	14	15	16	17	18	19	20	21	22	23	24	25	26	27	28	29	30	31
K0+000	0.19	0.13	00.00		100		,										17			15					+				W.	均面积剂
+020		1.54	20.00	2	100	_	2				1	-					17			15	_		-		+					<b>均回伏</b>
+040	0. 22	0.08	20.00	2	100		-	-		+	-	-		-	_		16			14					+					
+060	0. 25	0.08	20.00	5	100	_		_			1	-					2	2			3	1	±:5		-					
+080	0.38	0.01	20.00	6	100	_		-			-	-					1	1			) b	1	±:3		-					
+100		0.48	20.00	4	100		4				-						5	<u> </u>		2		-	土:16							
+120	2. 15		20.00	22		_	+										5				16	-	土:9		1					
+140		2.71	20.00	22	100	22	2										27	22		8			±:1							
+160	2.96		20.00	30	100	30	0										27	30		1			±:37		_					
+180	0.70	$\overline{}$	20.00	37	100	37	7				<u> </u>										37									
+200	0.10	2. 52	20.00	7	100	7	7										25	7		19			±:22							
+220		0.65	20.00														32			32			±:37							
+240	2. 12		20.00	21	100	21	1										7	8			13		<u>±:13</u>							
+260	2, 12	0.46	20.00	21	100	21	1										5	6			15		土:15							
			20.00														9			9			±:11					1		
+280		0.43	20.00														12			12			土:6					1		
+300		0.74	20.00														9			9			7							
+320		0. 13	20.00														9			9			7							
+340		0. 73	20.00														19			19			7							
+360		1. 18	20.00														23			23			7							
+380		1.11	20.00														14			14			±:9					1		
+400		0.31	20.00							1							12			12			±:14		†			1		
+420		0.90	20.00				1										19			19	_		±:23		1			1		
+440		0.99	20.00	2	100	1 2	2	1		+							11			9			1		+					
+460	0.20		20.00	19		_	9			+	<del>                                     </del>	+-					1				18		土:18		+-					
+480	1.67		20.00	28			+-					<del> </del>					1				28	1	土:28		+					
+500	1.15		20.00	59				+		+	+	$\vdash$		+				59			20	+	+		+-					
+520	4.71		20.00	81		_	+	+			+							81				+	+		+			+	$\overline{}$	
+540	3. 42					_	+	-	+		-	-			-			61				-	+	<u> </u>	+			$\vdash$		
+560	2.63		20.00	61		_	+	+			1						1	_	_			1	-		1			+	+	
+580	0.40		20.00	30		_	+		-		-		-					30				-	+		1			$\vdash$	-+	
+600	0.68		20.00	11		_	.				_							11		_		-	4							
+620		1. 18	20.00	7	100	7	/	-	_		-	_		_			12			6		_	4		1			$\vdash$	$\perp$	
+640		1.01	20.00														22			22		_	4							
+660	2. 62		20.00	26			_				_						10	_					4							
本页小计				503		503	3										351	368		254	135	5						5		

编制:


水建设计集团有限公司       核定													
审查     本处     建设项目3标段(中里乡)     水 工 部 分       校核     飲     企業       设计     改建#支路土石方表       制图     比例     如图     日期     2020.08	永	建	设	计	集		E ;	有	限	1	7	田	
校核     飲     企業       设计     改建44支路土石方表       制图     CAD     比例     如图     日期     2020.08	核定	de			港北	区202	20年高	标准体	田	技	施	设	计
设计     砂建4#支路土石方表       制图     CAD     比例 如图 日期 2020.08	审查	A 1	IK.		建设	项目	3标段	中里多	多)	水	エ	部	分
制图     Aux 15       描图     CAD     比例 如图 日期 2020.08	校核	熊	健				F	中里乡等	<b>卡岭村</b>				
描图 CAD 比例 如图 日期 2020.08	设计	21.	> 1/2				改建位	#支路=	上石方	表			
7/1 / 7/1 = ============================	制图	190 W	27 1/8/										
设计证号 A452007863 图 号 港北-2020年高标准农田-3标-铁岭村-机耕路-14	描图	C.	A D		比	例	如图	]	日	期	20	020.	08
	设计证法	号 A452	007863		图	号	港北-	2020年高	标准农	田-3标-	铁岭村	<b>├-机耕</b>	路-14

# 路基土石方数量表

-	144 alor								المراجل	4 元 単 三	/ <u>1</u> 1 1 1 1 1 1 1 1 1 1 1 1 1 1 1 1 1 1	``					1								共2页			и	e
	横断面		距		1				挖方分割	<b>೬及数量</b>	(立方米	:)		_			填方					利用力	方数量及调配(立方米)	借	方数量	弃方数	- 1	总 运	
桩号	(平方		a&	总数量		ī		± II	T 1	Ш		IV		<u>Б</u>	,	VI	数量	本桩	利用	填	挖	:余	I	(1	方米)	(立方:	<b>*</b> )	(立方米. 么	(里)
	挖	填	(米)	~×=		数量				数量		数量	%	数量	%		立方米		石	缺	±	石	- 纵向利用调配示意图	±			石	±	石
1	2	3	4	5	6	7	8	9	10	11	12	13	14	15	16	17	18	19	20	21	22	23	24	25	26		28		30 31
K0+660	2. 62		20.00	49	100	49															49		<u> </u>			<del>                                     </del>			平均面
+680	2. 26		20.00				_					-					26	23		e	47		土:49			+			下科画
+700		2. 59		23			-					-								0			-					-	
+720	5. 14		20.00	51			_					-					26	51			49							_	
+740		0.65	20.00	51			_					+					7	8			43	<del>                                     </del>	±:2						
+760	0.96		20.00	10	_							-					<del>  '</del>	8		0.0		$\vdash$	土:45			+			
+780		3. 84	18.09	9	100	9						-					35	9		27								1	
																							_			$\vdash$			
																										$\perp$			
																							1						
																							1						
																							1						
																							1						
																							-						
												+											1					_	
												+										$\vdash$	1		+				
												-											-			+ +			
												-										$\vdash$	-		-	+		_	
												-											-			+ +			
												-										$\vdash$	-			<del>                                     </del>			
												-											-			+			
												_											-			1			
																						$\sqcup \sqcup$	-						
																						$\sqcup \sqcup$	_						
																						igsquare							
																											T		
+= 1 1				193		193											101	99		33	94		]					1	
本页小计				696		696											452	467		287	229		1					6	

编制:

永	建	设	计	集	Į	1	有	限	1	7	司	
核定	all a	4		港北	区20	20年	高标准定	校田	技	施	设	计
审查	A 1	IK.		建设	项目	3标	设(中里	乡)	水	エ	部	分
校核	熊	健					中里乡	<b>柴岭村</b>				
设计	74.	> 1/2				改	<b>建4#支路</b>		表			
制图	MOW.	27 (18)										
描图	C	A D		比	例	如	图	日	期	20	20.	08
设计证法	<b>子 A452</b>	007863		图	号	港	比-2020年7	高标准农	田-3标-	铁岭村	-机耕!	路-15

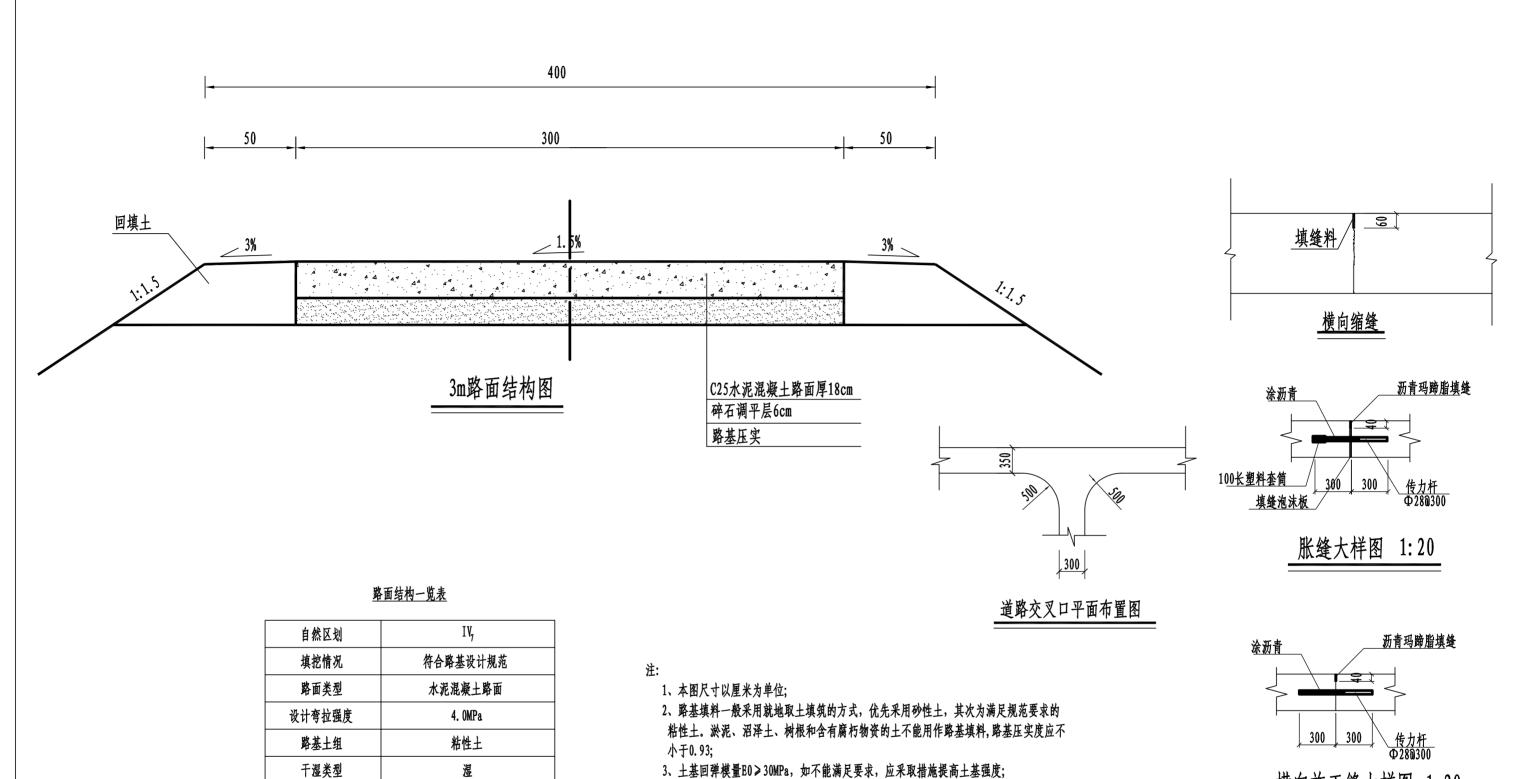

- 3、土基回弹模量E0>30MPa,如不能满足要求,应采取措施提高土基强度;
- 4、水泥混凝土路面抗弯拉强度≥4.0MPa,在邻近桥涵或其它固定构筑物处、小半径平 曲线和凹形曲线纵坡变换处及平交加铺转角的起点,均应设置胀缝。其它位置的胀缝宜 尽量不设或少设。其间距可根据施工温度、混凝土集料的膨胀性并结合经验确定。 每间隔5m设一处缩缝,缩缝顶部锯切深度60mm、宽4mm的槽口,槽内用沥青玛蹄脂填缝, 且控制好割缝时间在24h内。每日施工结束或因特殊原因中断施工时,必须设置横向 施工缝,其位置尽可能选在缩缝或胀缝处;
- 5、砼路面表面采用拉槽方法制作,构造深度为2mm;

结构代码

行车道


路面结构图

土基回弹模量E (MPa)

I - 1


30

- 6、面层施工须按照《水泥砼路面施工技术规范》(JTGF30-2003)的要求;
- 7、未述及之处按有关规程、规范及标准进行施工。

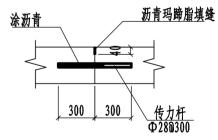

横向施工缝大样图 1:20

永	建设	计	集	团	有	限	1	, <u> </u>	司
核定	desti		港北区2	020年	高标准和	田之	技	施	设计
审查	ANK		建设项	目3标	致(中里)	乡)	水	エ	部 分
校核	熊建				中里乡	铁岭村			
设计	24.7 /			改建4	#支路3mi		设计	图	
制图	No War (SS)								
描图	CAD		比例	如	图	日	期	20	20.08
设计证书	号 A452007863		图号	港	北-2020年高	标准农田	I-3标-4	跌岭村	-机耕路-16

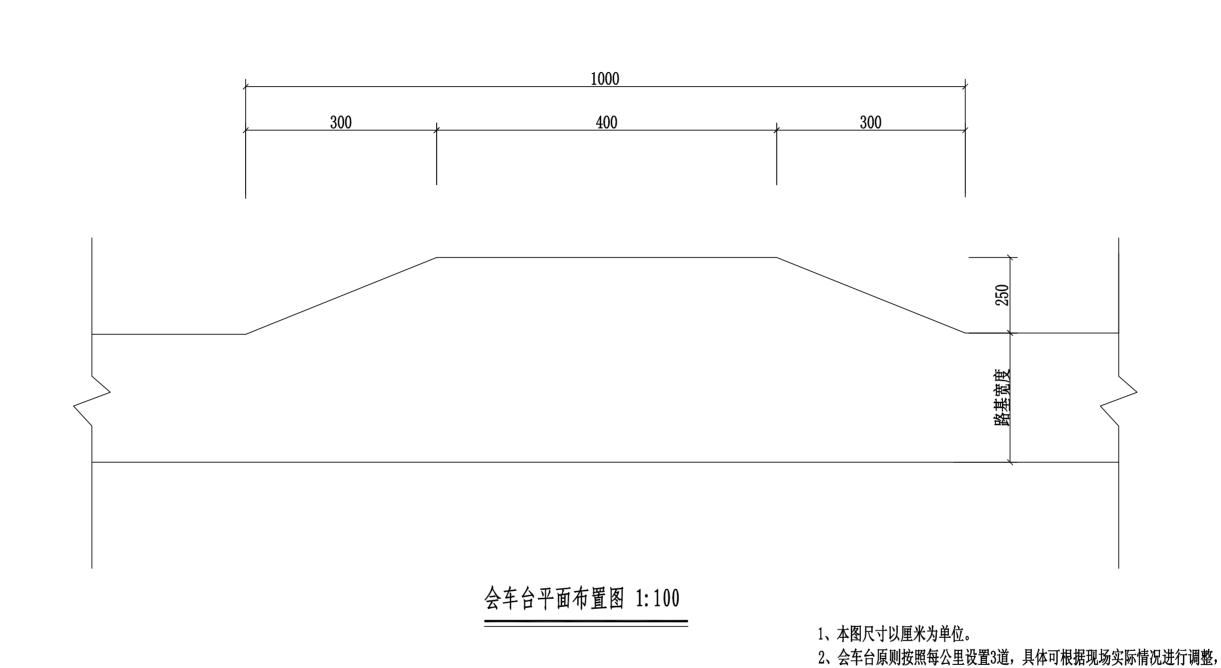

永	建计	<b>万</b>	计	集	Z	E	有	限	么	,	司
核定	apple			港北	<b>⊠</b> 202	20年間	高标准	农田	技	施计	殳 计
审查	AND	-		建设	项目	3标段	と(中里	乡)	水	工	部 分
校核	熊 1							<b></b>	바사사		
设计	24.7	鬼						中里乡			
制图	BO War	180						五十口	以川国		
描图	C A 1	D		比	例	如	<b>图</b>	目	期	202	20.08
设计证	子 A452007	7863		图	号	港北	亡-2020年	高标准农日	田-3标-4	<b>头岭村</b>	机耕路-17

但路基宽度不小于5.5m,有效长度不小于10m。


3、本项目会车台位置由施工现场而定。



点	交点位置	偏角 (°'″)	が线区度 T1	R1 Ry R2	10年82多安 A1	<u>地域区域</u> Lcl Ly	曲线总长	外 距
号	170.000	<u> </u>	T2	R2	A2	Lc2		
JD0	K0+000	右0°0′0′	14. 02					
JD1	K0+066. 13	右31°19′59′	14. 02	50.00		27.34	27.34	1.93
JD2	K0+089. 85	£32° 43′ 53″	8. 81 8. 81	30.00		17.14	17.14	1. 27
JD3	K0+126. 43	右39° 17′44″	10.71 10.71	30.00		20. 58	20. 58	1.85
JD4	K0+156. 42	左47° 56′ 59″	6. 67 6. 67	15.00		12. 55	12. 55	1. 42
JD5	K0+228. 29	£33° 58′ 36″	9. 17 9. 17	30.00		17. 79	17.79	1. 37
JD6	K0+255. 10	右34° 37′ 18″	9. 35 9. 35	30.00		18. 13	18. 13	1.42
JD7	K0+321. 27	右39° 55′ 48″	10. 90 10. 90	30.00		20. 91	20. 91	1.92
JD8	K0+401. 28	左88°8′52″	8. 34 8. 34	15.00		15. 22	15. 22	2. 16
JD9	K0+427. 22	右88° 48′ 46″	14. 69 14. 69	15.00		23. 25	23. 25	6.00
JD10	K0+452. 42	右30° 12′52″	8. 10 8. 10	30.00		15. 82	15. 82	1.07
JD11	K0+496. 16	左86° 27′ 50″	18. 80 18. 80	20.00		30. 18	30. 18	7. 45
JD12	K0+550. 78	右99° 26′ 16″	17. 70 17. 70	15.00		26. 03	26. 03	8. 20
JD13	K0+581. 67	右86° 45′ 45″	14. 18 14. 18	15.00		22.71	22.71	5. 64
JD14	K0+632. 13	左58° 24' 4"	8. 38 8. 38	15.00		15. 29	15. 29	2. 18
JD15	K0+688. 98	左26° 50'31"	7. 16 7. 16	30.00		14. 05	14. 05	0.84
JD16	K0+765.71	左122° 14' 14'	27. 19 27. 19	15.00		32. 00	32. 00	16.06

# 水建设计集团有限公司 核定量 港北区2020年高标准农田 技施设计 建设项目3标段(中里乡) 水工部分 校核量 中里乡铁岭村 改建5#支路路线平面图 设计 股份 如图 日期 2020.08 设计证号 A452007863 图号 港北-2020年高标准农田-3标-铁岭村-机耕路-18




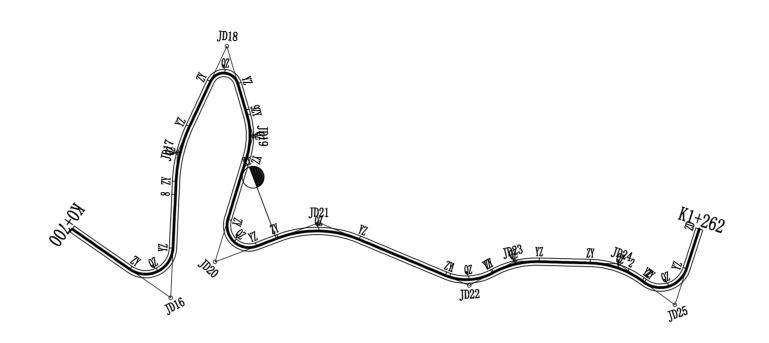

# 曲线要素表


交			切线长度	半 谷	曲 线 要 可旋线参数	素 值 (m) 神线长度	) 	
点	交点位置	偏角	Ťĺ	R1	Al	Lc1	曲线总长	外 距
号		(°,″)	T2	Ry R2	A2	Ly Lc2		/
JD15	K0+688. 98	左26° 50'31'	7. 16 7. 16	30.00		14. 05	14. 05	0.84
JD16	K0+765. 71	左122° 14' 14"	27. 19 27. 19	15.00		32. 00	32.00	16.06
JD17	K0+822. 92	右22° 20′ 16″	15. 80 15. 80	80.00		31. 19	31. 19	1.54
JD18	K0+886. 66	右138* 43'8"	21. 24 21. 24 11. 90	8. 00		19. 37	19. 37	14. 69
JD19	K0+914. 74	右33° 8′33″	11.90	40.00		23. 14	23. 14	1.73
JD20	K0+986. 08	左127° 34° 3″	24. 37 24. 37	12.00		26. 72	26. 72	15. 16
JD21	K1+024. 86	右43°22′58″	23. 87 23. 87	60.00		45. 43	45. 43	4. 57
JD22	K1+111. 75	左50° 48' 7"	14. 25 14. 25	30.00		26. 60	26. 60	3. 21
JD23	K1+138. 22	右29° 39′52″	13. 24 13. 24	50.00		25. 89	25. 89	1.72
JD24	K1+194. 55	右34° 48′ 41″	15. 67 15. 67	50.00		30. 38	30. 38	2.40
JD25	K1+231. 58	左108° 29' 13"	20. 83 20. 83	15.00		28. 40	28. 40	10.67
JD26	K1+262	左108° 29' 13"						

永	建设	计	集	团	有	限	1	一百	1
核定	de		港北区	2020年	三高标准化	田	技	施设	计
审查	A A ME		建设项	5目3标	段(中里	多)	水	工部	分
校核	熊建				中里乡银	<del></del>			
设计	21 7 1/2			改	建5#支路路	线平面	图		
制图	19 W 180								
描图	C A D		比多	j b	四图	日	期	2020	. 08
设计证号	<b>手 A452007863</b>		图号	<b>并</b>	<b>卦北-2020年</b> 高	标准农	田-3标-	铁岭村-机栽	井路−19

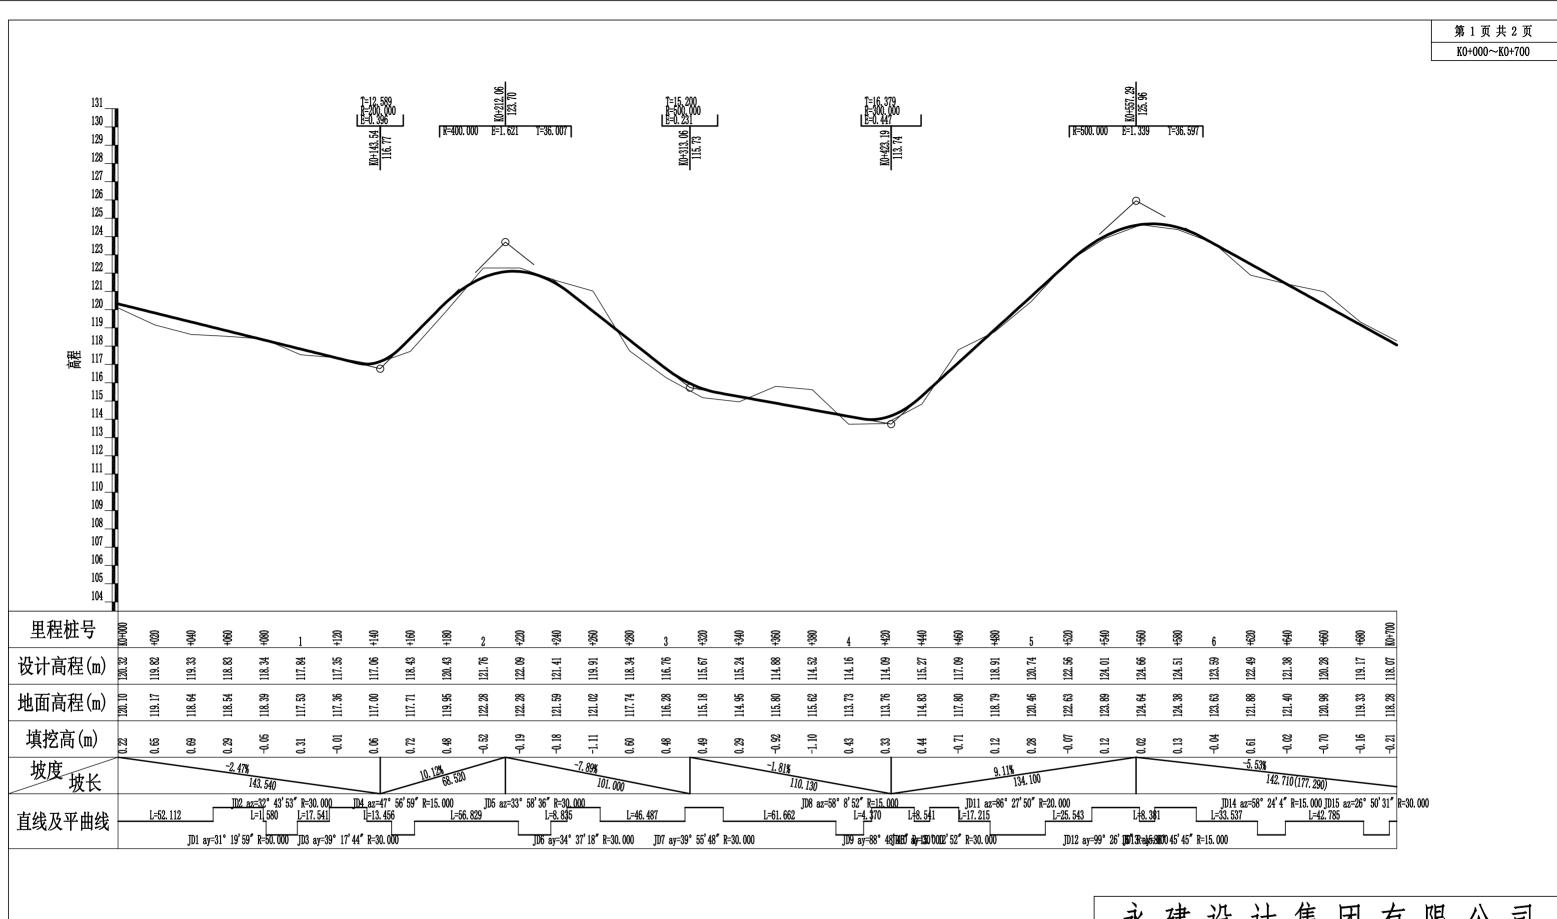


永	建	设	计	集		团	有	限	1	7	山	,
核定	de	· H		港北	区2	020年	高标准	农田	技	施	设	计
审查	A	JK.		建设	[项	目3标	致(中里	多)	水	エ	部	分
校核	熊	健					μш	<i>₩</i>	<del></del>			
设计	24.	为粮				动物	中里。 第5#支路	乡铁岭 欧纽纠				
制图	190 W	27 (78)				- KX	という人は、	ш <i>э</i> д <i>э</i> л	하 때 것			
描图	C	A D		比	例	如	图	目	期	20	020.	08
设计证	号 A452	007863		图	号	港	北-2020年	高标准体	₹田-3标-	铁岭村	t-机耕	路-20


第2页共2页 K0+700~K1+262

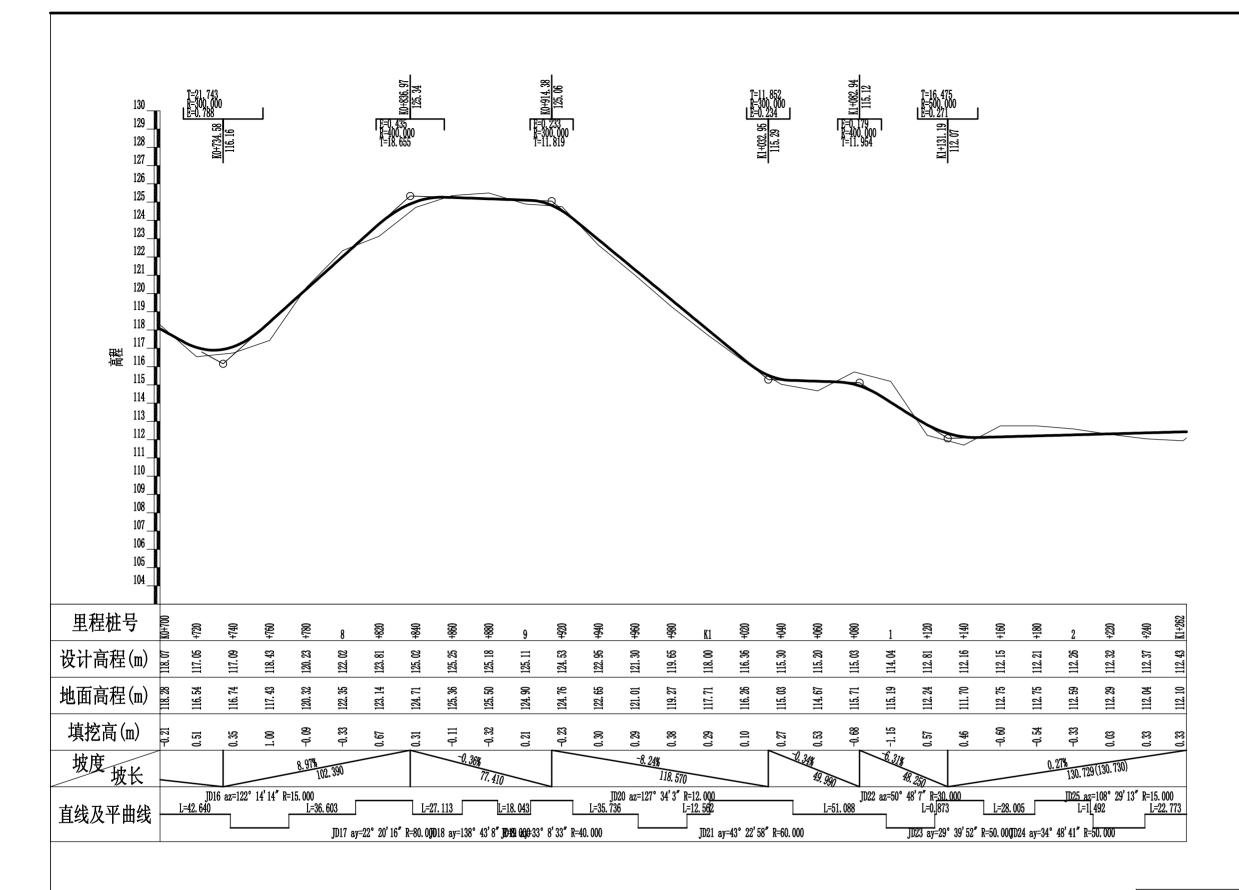

永	建	设	计	集	:	团	有	限	1	7	田、	
核定	de	· Ag		港北	区20	020年	高标准	农田	技	施	设	计
审查	A			建设	项目	3标	设(中里	乡)	水	エ	部	分
校 核	熊	便					中里乡	铁岭村				
设计	24	> 1/2				改建:	#支路路	线纵断	面图			
制图	BOW.	21/8/										
描图	C	A D		比	例	如	图	日	期	20	020.	08
设计证	号 A452	007863		图	号	港	比-2020年	高标准农	田-3标-	铁岭村	<b>-机耕</b>	路-21

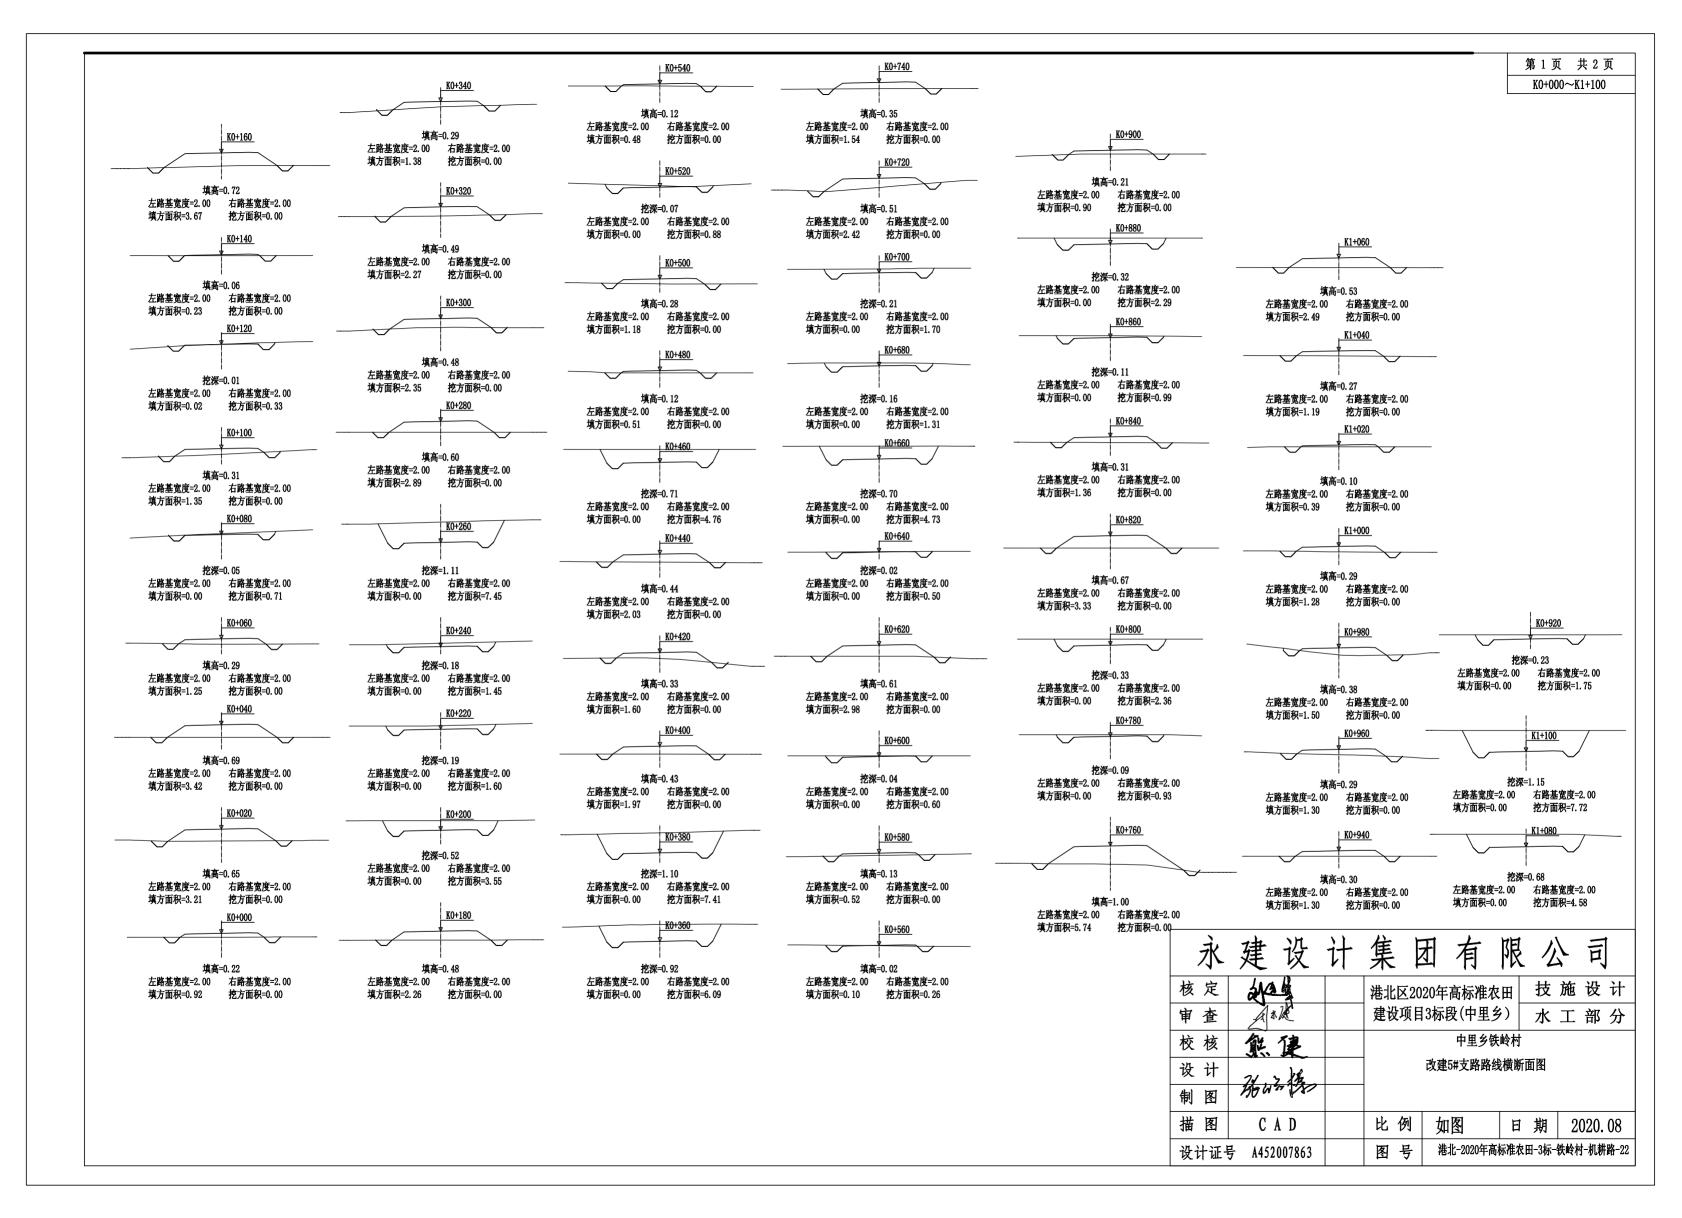

第2页 共2页 K1+120~K1+262

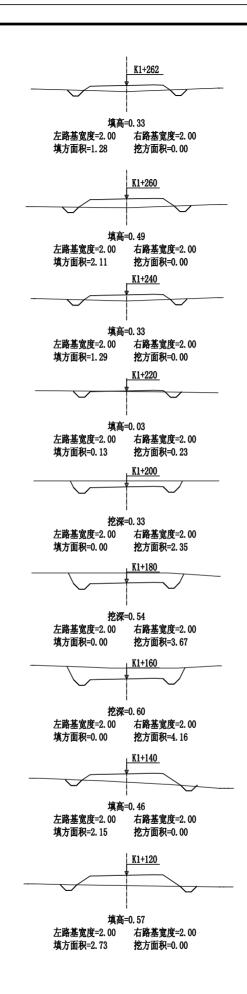

永	建	设	计	集	团	有	限	么	_	司	
核定	de			港北	区2020年	高标准	农田	技	施	设	गे
审查	A 1	IK.		建设	项目3标	段(中里	乡)	水	エ	部	分
校核	熊	健				中里乡	铁岭村				
设计	24.	> 接			改建	5#支路路	线横断	面图			
制图	BOW.	27 J. S.									
描图	C	A D		比(	例如	图	日	期	20	)20. (	)8
设计证	号 A452	007863		图	号港	北-2020年	<b>高标准农E</b>	日-3标-6	失岭村	-机耕品	<b>各</b> -23

# 路基土石方数量表

																								<del></del>	<u> 火 ガ</u>	52页					
- 1	横断面		距						挖方分类	<b>类及数量</b>	(立方米	)		_			填方					利用力	方数量及调配(立方米)		借方	数量	弃方	数量	总 运	量	
桩号	(平方		審	 总数量	]	I		<u>±</u> II	1	Ш	]	V		<u> </u>	1	Л	数量	本柏	<b>注利用</b>	填	挖	·····································			(立方	7米)	(立方	*(米	(立方米.	公里)	备 注
	挖	填	(米)		%	数量	%	数量	%	数量	%	数量	%	数量	%	数量	立方米		石	缺	±	石	- 纵向利用调配示意图		±	石	±	石	±	石	
1	2	3	4	5	6	7	8	9	10	11	12	13	14	15	16	17	18	19	20	21	22	23	24		25	26	27	28	29	30	31
K0+000		0.92	20.00														41			41										NZ.	均面积法
+020		3. 21	20.00						+								66			66				-					12	- 1	つ単小は
+040		3. 42	20.00														47	-		47				-					10		
+060		1. 25	20.00	7	100	7											13			7				-					10		
+080	0.71	-	20.00	7	100												14	7		8			—	-					1		
+100		1.35	20.00	- 1	100				-								14	,		11			±:13	-					1		-
+120	0.33	0.02		3													3	3		11			-	-					4		
+140		0. 23	20.00	٥	100	3			-								- "	3		90			土:45	-					3		
+160		3. 67	20.00						-		-					-	39			39			±:68	-					3		-
+180		2. 26	20.00	- 00	100	00			-	-							59			59			土:9	-					1		
+200	3. 55		20.00	36	100	_		-	-								23	27			9		土:52	-						-	
+220	1.60		20.00	52	100	_															52		±:31	-							
+240	1.45	-	20.00	31	100	31															31	_	±:89								$\longrightarrow$
+260	7.45		20.00	89	100	89		-	_									ļ			89	_	±:41	_							
+280		2. 89	20.00	75	100	75			_								29				41		±:60	-							$\longrightarrow$
+300		2. 35	20.00					-	-								52			52			±:54	_					3		
+320		2. 27	20.00														46	_		46			±:43						2		
+340		1.38	20.00														37	-		37			±:45	_					1		
+360	6.09		20.00	61	100												14	16			45		生:135	_							
+380	7.41	-	20.00	135	100	135															135		±:51	_							
+400		1.97	20.00	74	100	74			_								20				51		±:42								
+420		1.60	20.00														36			36			±:56						1		
+440		2. 03	20.00														36			36									1		
+460	4. 76		20.00	48	100	-											20	23			25		±:25 +.49								
+480	1.70	0.51	20.00	48	100	48											5	6			42		±:42	L							
+500	$\dashv$	1. 18	20.00														17			17			±:20	L							
+520	0.88	1.10	20.00	9	100	9											12	9		4				L							
+540	V. 00	0.48	20.00	9	100	9											5	6			3		±:3								
+560	0. 26	0. 10	20.00	3	100	3											6	3		3			±:3								
+580	0. 20	0. 10	20.00	3	100	3											6	3		3											
	0.60	v. 52	20.00	6	100	6											5	6						Γ							
+600	U. 0U	9 00	20.00	6	100	6											30	6		25				Γ							
+620	0.50	2. 98	20.00	5	100	5											30	5		26											
+640	0.50	$\dashv$	20.00	52	100	52															52		土:52								
+660 本页小计	4. 73			762		762											725	187		563		_	1						38		$\neg$

编制:


永	建	设	计	集		团	有	限	1	7	山、	
核定	app			港北	区20	)20年	高标准	农田	技	施	设	计
审查	A			建设	项目	3标	段(中里	乡)	水	エ	部	分
校核	飲	健					中里乡	铁岭村				
设计	24	> 1/2				改	建5#支路	土石方	表			
制图	190 W	27 J. S.										
描图	C	A D		比	例	如	图	日	期	2	020.	08
设计证书	号 A452	007863		图	号	港	北-2020年	高标准农	田-3标-	铁岭村	<b>ქ−机耕</b>	路-24

# 路基土石方数量表

																								第 2	页支	<b>も2页</b>					
	横断面		距						挖方分	类及数量	(立方米	:)					填方					利用方	方数量及调配(立方米)		借方	数量	弃方	数量	总运	量	
桩号	(平方	7米)	由	,,		•		<u>±</u>	1 .		ļ.,			<u> </u>		<del>-</del>	1		bet i m	I 1±			// // // // // // // // // // // // //			L 11/1		L stes	, <u>, , , , , , , , , , , , , , , , , , </u>		备注
	挖	填	(米)	总数量	%			Ⅱ │ 数量		<u>Ⅲ</u> │数量	_	[V 数量		V │数量		/[   数星	数量 立方米		利用	填		<b>注</b> □ 石	纵向利用调配示意图	-	(立)	石	土		(立方米	. 公里)	
1	2	3	(木) 4	5	- 70 6	数量	8	9	10	数重   11	12	3 到重	14	数重   15	% 16	致重   17	18	± 19	石 20	<b>缺</b> 21	22	23	24		± 25	26	27	石 28	± 29	石 30	31
KO+660	4.73							Ť	"	<u> </u>													生:60								
+680	1.31		20.00	60	100	_	_														60		±:30								均面积法
+700	1.70		20.00	30	100	+	+														30			L							
+720		2. 42	20.00	17	100	) 17	<u> </u>	<u> </u>									24	17		9			±:10								
+740		1.54	20.00														40			40			±:47						1		
+760		5. 74	20.00														73			73			<u>±:85</u>						6		
+780	0.93	0.11	20.00	9	100	) 9											57	9		49											
+800	2.36		20.00	33	100	33												33													
+820	4. 00	3. 33	20.00	24	100	) 24											33	24		12											
+840		1.36	20.00														47			47			J								
+860	0.99	1. 30	20.00	10	100	) 10											14	10		5			<u>±:27</u>								
	2. 29		20.00	33	100	33															33		<u>±:33</u>								
+880	2. 29	0.00	20.00	23	100	23											9	10			13		<u>±:13</u>								
+900	1 75	0.90	20.00	18	100	) 18											9	10			8		土:8								
+920	1.75		20.00	18	100	) 18											13	15			3		±:3								
+940		1.30	20.00														26			26									1		
+960		1.30	20.00														28			28			±:32						3		
+980		1.50	20.00														28			28			<u>±:32</u>						3		
K1+000		1. 28	20.00														17			17			<u>±:20</u>						1		
+020		0. 39	20.00														16			16			土:19	Ī					1		
+040		1. 19	20.00														37			37			土:42	Ī					1		
+060		2. 49	20.00	46	100	) 46	i										25	29			17		±:17								
+080	4. 58		20.00	123	100	_															123	_	土:123	ŀ							
+100	7.72		20.00	77	100	+				1							27	31			46	_	土:46	ŀ							
+120		2. 73	20.00			<del>                                     </del>	+	+									49			49	-			}							
+140		2. 15	20.00	42	100	) 42	:										22			"	16		土:16	}							
+160	4. 16		20.00	78	100		+	+										78	-		"		1	}							
+180	3. 67		20.00	60	100	_		+		1								60	_				1	}							
+200	2. 35		20.00	26	100	+	_	+		1							1	26			-		1	}							
+220	0. 23	0. 13	20.00	20	100	_	;	+		1							14	20		12			-	}							
+240		1. 29	20.00	- 4	100	<u>'</u>	+	+		1							34			34			-	}							
+260		2.11	1.92				+	+						-		-	34			34	_		-	}							
+261.92		1. 28	1.92							1							3			3			-	-							
				700		700	-	-		-				-		-	010	202		40-	0,10		-	-					4,5		
本页小计				729		729		-									646		_	485	_	_	4	-					17		
合 计				1491		1491											1371	567		1048	924	:							55		

编制:

永	建	设	计	集	Į	团	有	限	1	7	司	•
核定	all a			港北	区20	20年	高标准:	农田	技	施	设	计
审查	*	IK.		建设	项目	3标段	设(中里	乡)	水	エ	部	分
校核	愈	健					中里乡	铁岭村	+			
设计	21.	> 1/2				改	・一~ 建5#支路					
制图	250 W	74 (XX)										
描图	C	A D		比	例	如	图	日	期	20	020.	08
设计证书	<b>号 A452</b>	007863		图	号	港	比-2020年i	<b>高标准</b> 发	<b>校田-3标-</b>	铁岭村	<b>-机耕</b>	路-25

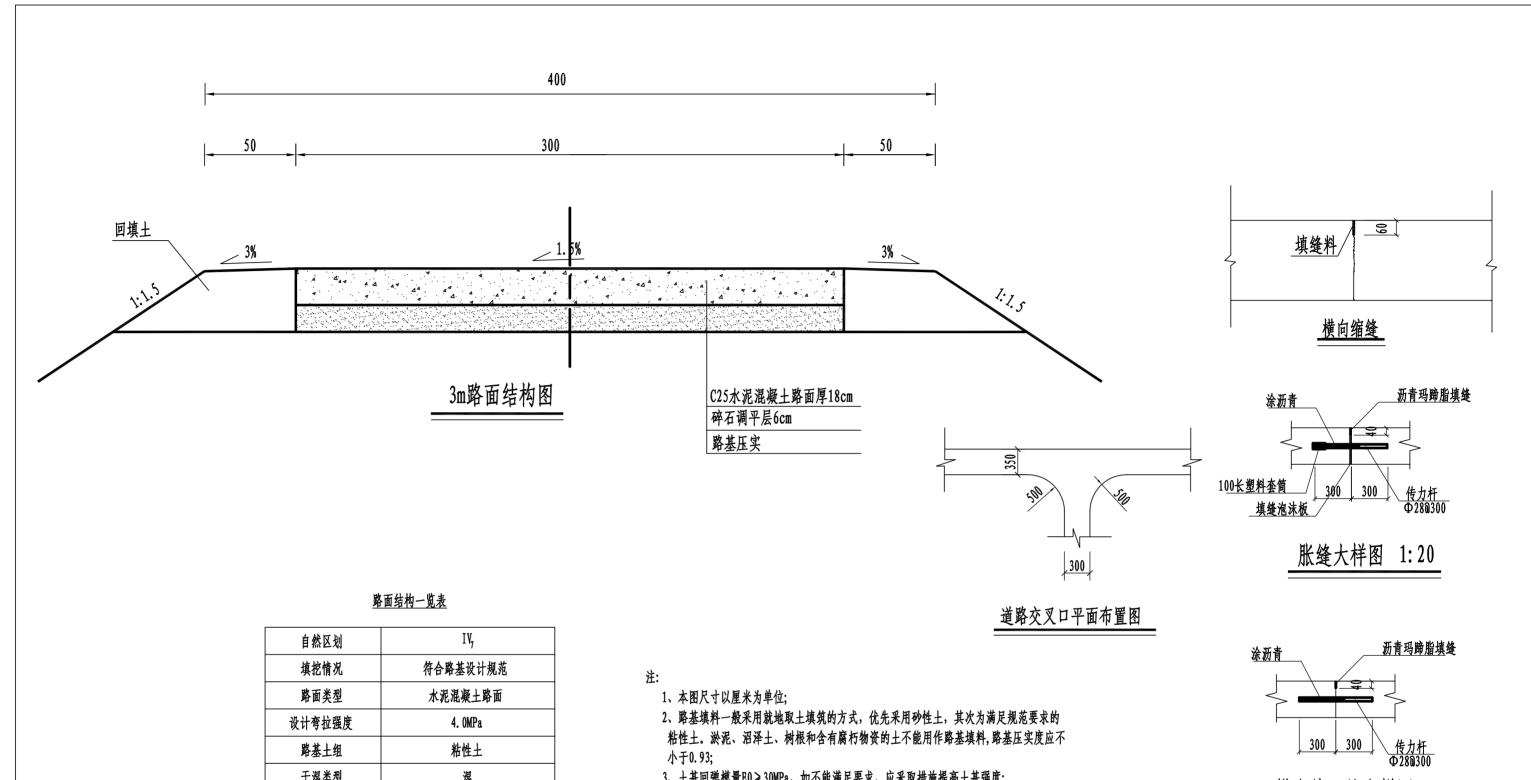


自然区划	IV <sub>7</sub>
填挖情况	符合路基设计规范
路面类型	水泥混凝土路面
设计弯拉强度	4. OMPa
路基土组	粘性土
干湿类型	湿
结构代码	I - 1
行 车 道 路面结构图	6 18
土基回弹模量E (MPa)	30

- 3、土基回弹模量E0≥30MPa,如不能满足要求,应采取措施提高土基强度;
- 4、水泥混凝土路面抗弯拉强度≥4.0MPa,在邻近桥涵或其它固定构筑物处、小半径平 曲线和凹形曲线纵坡变换处及平交加铺转角的起点,均应设置胀缝。其它位置的胀缝宜 尽量不设或少设。其间距可根据施工温度、混凝土集料的膨胀性并结合经验确定。 每间隔5m设一处缩缝,缩缝顶部锯切深度60mm、宽4mm的槽口,槽内用沥青玛蹄脂填缝, 且控制好割缝时间在24h内。每日施工结束或因特殊原因中断施工时,必须设置横向 施工缝,其位置尽可能选在缩缝或胀缝处;
- 5、砼路面表面采用拉槽方法制作,构造深度为2mm;
- 6、面层施工须按照《水泥砼路面施工技术规范)(JTGF30-2003)的要求;
- 7、未述及之处按有关规程、规范及标准进行施工。

横向施工缝大样图 1:20


永	建设	计	集	团	有	限	1	一百	]
核定	de		港北区	2020年	高标准化	祖	技	施设	计
审查	ANK		建设项	瓦目3标	段(中里:	多) [	水	工部	分
校核	熊康				中里乡	铁岭村			
设计	74.7 1/2			改建	5#支路3㎡			图	
制图	RP MAN (185)								
描图	CAD		比例	到 如	]图	日	期	2020.	. 08
设计证号	A452007863		图号	<b>子</b> 湘	北-2020年髙	标准农田	1-3标-4	铁岭村-机制	#路-26

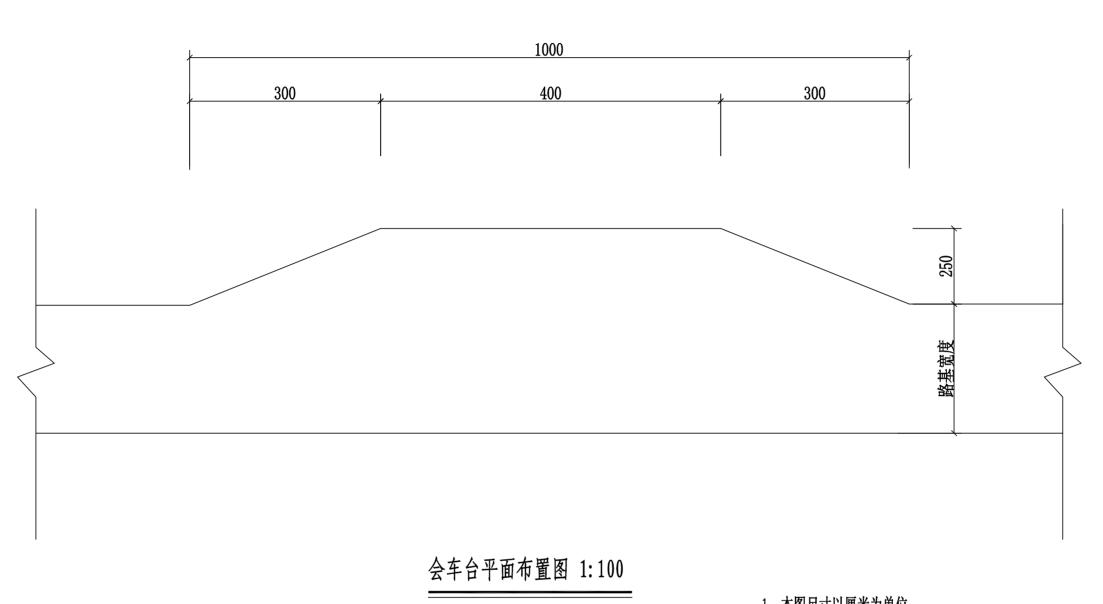

- 1、本图尺寸以厘米为单位。
- 2、会车台原则按照每公里设置3道,具体可根据现场实际情况进行调整, 但路基宽度不小于5.5m,有效长度不小于10m。
- 3、本项目会车台位置由施工现场而定。

永	建	设	计	集		1	有	限	1	7	山	•
核定	app	4		港北	区20	20年高	标准	校田	技	施	设	计
审查	1	NAC.		建设	项目	3标段	(中里	乡) [	水	工	部	分
校核	飲	健						上田 ム	사. 사. 사.	ı		
设计	24	> 1/2						中里乡 会车台		-		
制图	190 W	27 J. S.						五千口	иив			
描图	C	A D		比	例	如图	<u> </u>	目	期	20	)20.	08
设计证	号 A452	007863		图	号	港北	-2020年7		田-3标-	铁岭村	一机耕	路-27



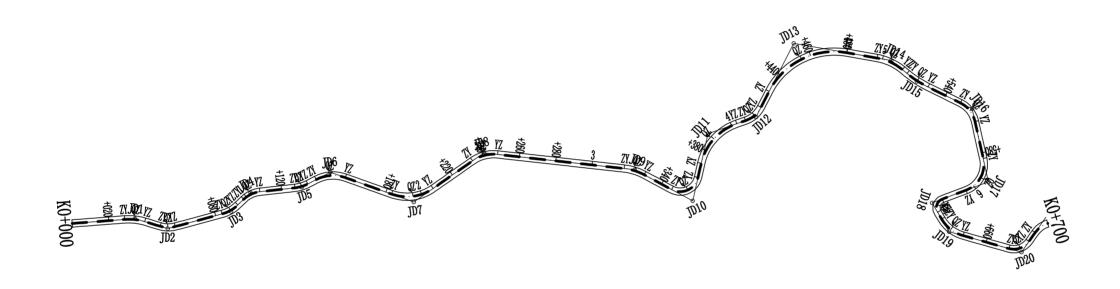


永	建设	计	集	团	有	限	1	/	司	
核定	diali		港北区	【2020年	高标准	农田	技	施	设	计
审查	ANK		建设工	页目3标	段(中里	乡)	水	エ	部	分
校核	無建				中里乡	铁岭村				
设计	21 2 1/2			改	建6#支路距	格线平面	图			
制图	190 May (18)									
描图	CAD		比包	列如	图	日	期	20	20.	08
设计证·	号 A452007863		图』	号 港	北-2020年7	高标准农F	⊞-3标-4	铁岭村	-机耕	路-28




# 曲线要素表


交			切线长度	半 径[	出 <u>线</u> 要 可旋线参数	素値の対象		
点	交点位置	偏角	T1	R1	A1	Lc1	曲金さり	外 距
号	7,	(°, ")	T2	Ry R2	A2	Ly Lc2	曲线总长	外距
JD0	K0+000	右0°0′0′	12	N2	nz.	102		
Th1	K0+034, 39	#21° 18' 32"	5. 64	30, 00		11.16	11. 16	0. 53
JD1	V0±094. 99	4161 10 36	5. 64 4. 29	30.00		11.10	11. 10	0. 99
JD2	K0+053. 04	左31°56'24"	4. 29	15.00		8. 36	8. 36	0.60
JD3	K0+088. 73	左28° 51'24"	5. 15 5. 15	20.00		10.07	10.07	0.65
JD4	K0+103. 30	右37° 39′6″	5. 11 5. 11	15.00		9.86	9.86	0.85
JD5	K0+131. 13	左21° 10°34″	3. 74 3. 74	20.00		7.39	7.39	0.35
JD6	K0+148.70	右47° 4'31'	8. 71 8. 71	20.00		16. 43	16. 43	1.82
JD7	K0+196. 19	左4° 31′47″	12. 91 12. 91	25. 00		23. 84	23. 84	3.14
JD8	K0+241.07	右41° 21'34"	7. 55 7. 55	20.00		14. 44	14. 44	1.38
JD9	K0+323. 51	右21° 55' 15"	5. 81 5. 81	30.00		11. 48	11. 48	0. 56
JD10	K0+359.36	左105° 27'23"	13. 14 13. 14	10.00		18. 41	18. 41	6, 51
JD11	K0+389. 22	右58° 5′45″	16. 66 16. 66	30.00		30. 42	30. 42	4. 32
JD12	K0+414. 10	左43° 48′ 42′	6. 03	15.00		11.47	11. 47	1.17
JD13	K0+458. 82	右72° 53° 14″	29. 54 29. 54	40.00		50. 88	50. 88	9. 72
JD14	K0+504. 88	右29° 21'11"	7.86	30.00		15. 37	15. 37	1.01
JD15	K0+522. 58	左13* 5'2'	6. 88	60.00		13.70	13. 70	0.39
JD16	K0+556. 29	右51°9′20″	7. 18 7. 18	15.00		13. 39	13. 39	1.63
JD17	K0+596. 31	右82° 5′52″	13.06	15.00		21. 49	21. 49	4. 89
JD18	K0+624. 62	左100°3′52″	13.06 5.97 5.97	5. 00		8. 73	8.73	2.78
JD19	K0+639. 71	左43° 41'26"	8. 02 8. 02	20.00		15. 25	15. 25	1.55
JD20	K0+680. 14	左70° 44° 57″	7. 10	10.00		12. 35	12. 35	2. 26
JD21	K0+714. 87	右122* 10*5*	23. 53	13.00		27.72	27. 72	13.89
JD22	K0+749. 50	左35° 16'2"	9. 54 9. 54	30.00		18. 47	18. 47	1.48
JD23	K0+780. 10	左124° 27′51″	18. 99 18. 99	10.00		21.72	21. 72	11.46
JD24	K0+829	左124° 27'51"	10. 33					

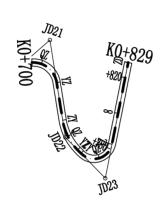


永	建	设	计	集	团	有	限	1	Ē	可
核定	app			港北區	₹2020年	高标准律	校田	技	施设	计
审查	A	K		建设工	项目3标	段(中里	乡)	水	工 音	8 分
校 核	愈	健				中里乡	<b>跌岭村</b>			
设计	24.3	, }/£			改	建6#支路路	8线平面	图		
制图	199 W	787								
描图	C A	A D		比(	列如	图	目	期	2020	0.08
设计证	号 A452(	007863		图 -	号港	北-2020年7	高标准农E	Ⅱ-3标-4	<b>失岭村-</b> 机	掛路-29

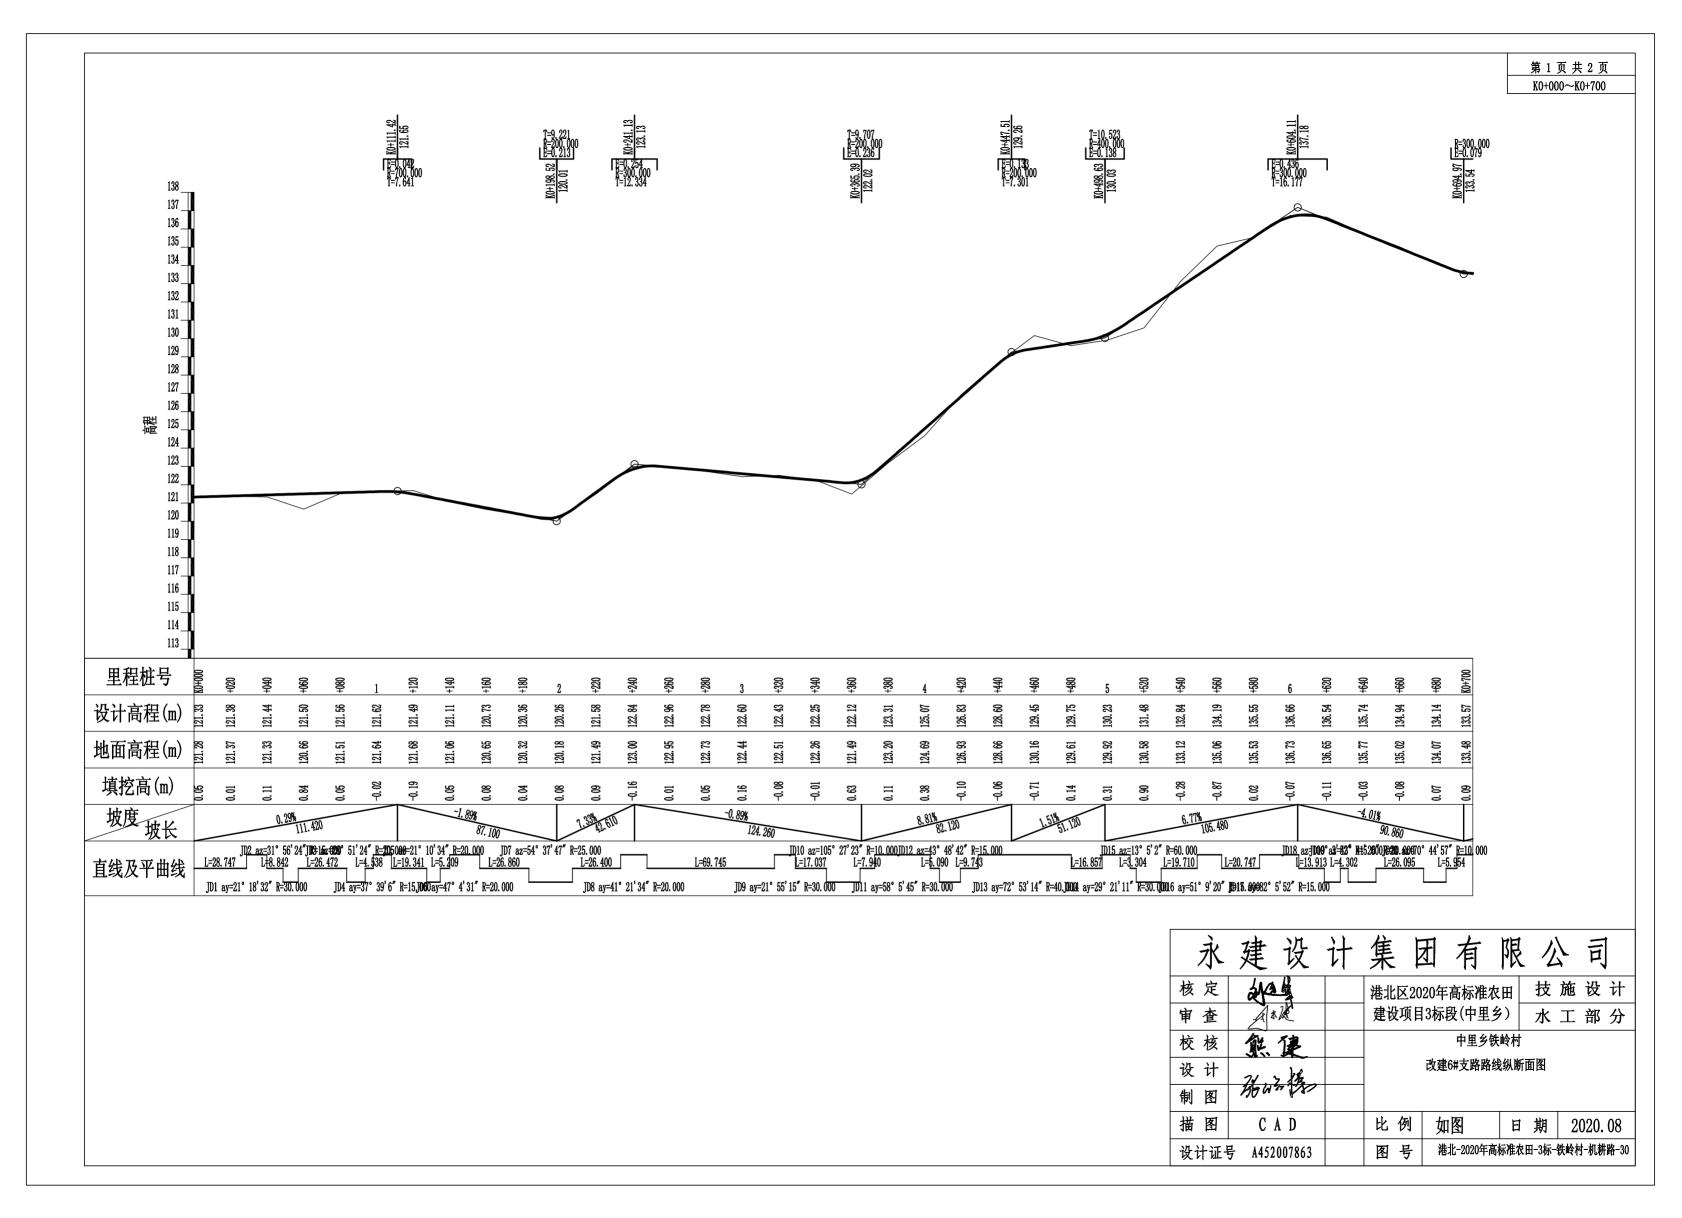



第2页共2页 KO+700~KO+829

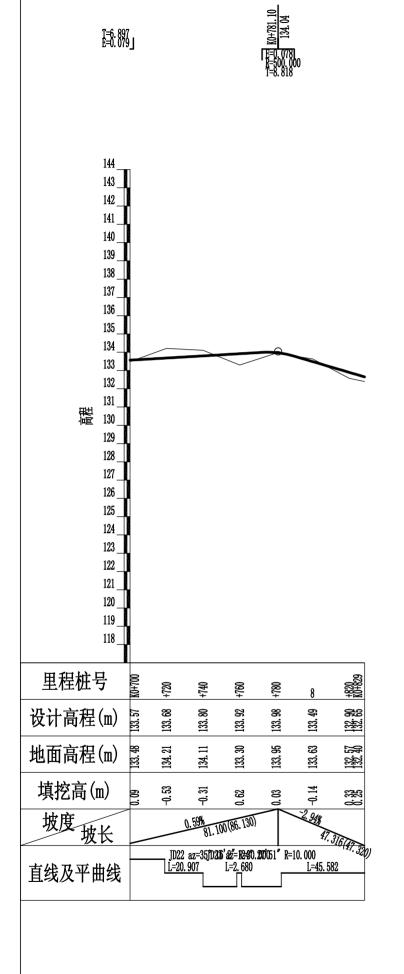

永	建设	计	集	团	有	限	1	È	1
核定	de		港北区2	2020年	高标准农	田	技	施设	计
审查	A A DE		建设项	目3标	段(中里乡	<del>(</del> )	水	作 工	3 分
校 核	熊建				中里乡铁	岭村			
设计	21 7 1/2			改建	6#支路路约	战纵断回	面图		
制图	No War (SE)								
描图	CAD		比例	如	图	日	期	2020	0.08
设计证	号 A452007863		图号	港	北-2020年髙	标准农民	H-3标-	铁岭村-机	耕路-31

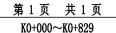

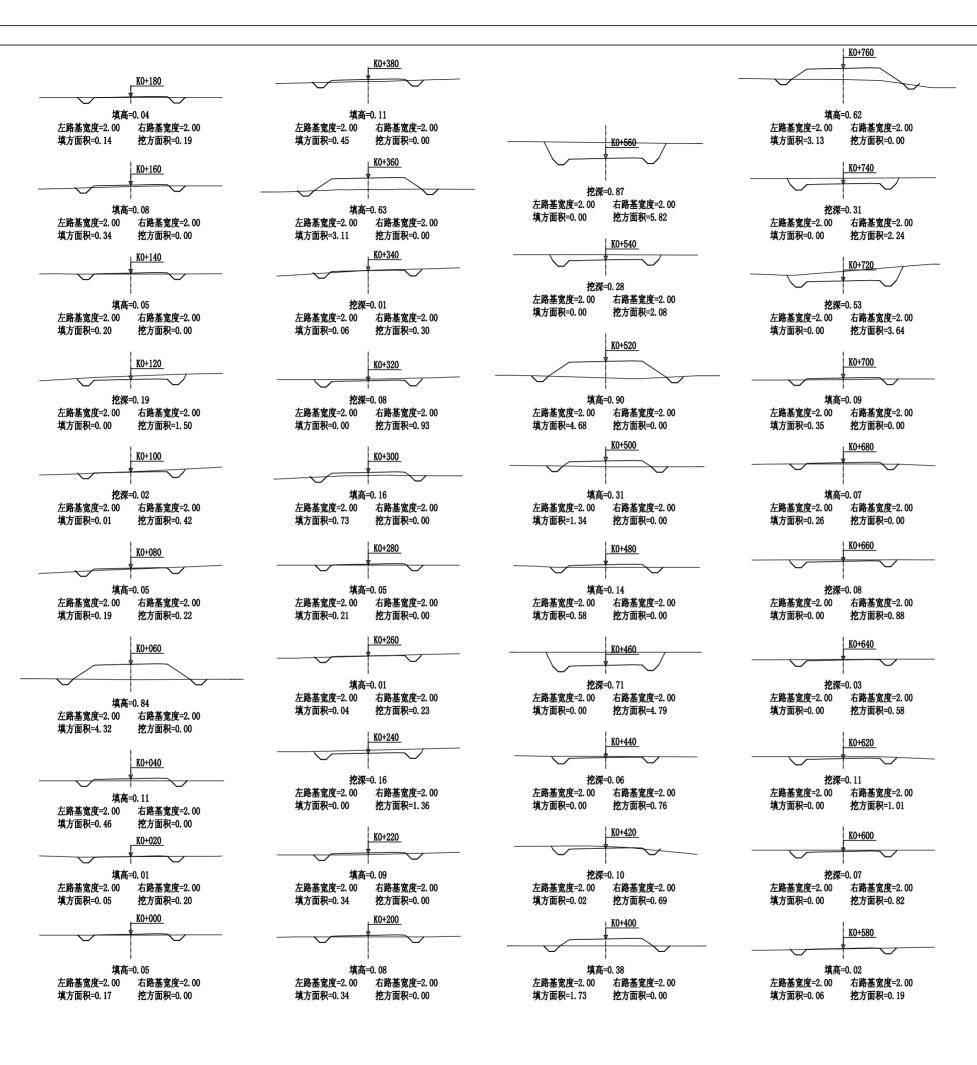

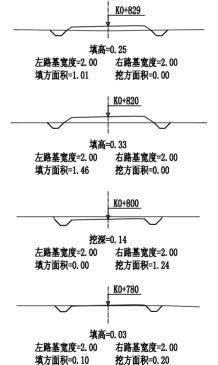



# <u>路基土石方数量表</u>

																								第1页	<b>共2页</b>					
		面面积	距						挖方分类	类及数量	(立方米	:)					填方					利用	月方数量及调配(立方米)	借方	数量	弃方数	量	总 运	量	
桩 号	(平7	方米) ┌	<u> </u>	总数量		T	_	<u>±</u> П	1 1	Ш	١.,	IV		石 V	,	VI		**	· 注利用	填	<del>     </del>	·····		<sub>/÷</sub> -	₽ホ/	(立方	<b>水</b> /	(立方米.	八田)	备 注
	挖	填	(米)	心双星	%	数量		<del></del>		<u>₩</u> │数量		数量	%	数量			立方米		石	缺	±		<b>──</b> 纵向利用调配示意图		(立方米) 土 石		石	土	石	
1	2	3	4	5	6	7	8	9	10	11	12	13	14	15	16	17	18	19	20	21	22	23		25	26		28	29		31
K0+000		0.17	00.00		100												١.,												W.	Distriction?
+020	0.20	0.05	20.00	2	100	-	<u> </u>	-	-							-	5	2	-	_			_						<u></u>	均面积
+040		0.46	20.00	Z	100	2	4	-	-							-		- "		3			±:3						_	
+060		4. 32	20.00		100	<u> </u>		-	+							-	48			48			土:50					1		
+080	0. 22	0.19	20.00	2	100	_		-	+							-	45	2		43	ļ.,		±:4					5		
+100	0.42	0.01	20.00	6	100			-								-	<sup>2</sup>	Z	-		4		士:19							
+120	1.50		20.00	19	100	-	-	-								-	<u> </u>	<u> </u>	-		19	_	±:13							
+140		0.20	20.00	15	100	15	)			1							2	2	-	_	13		±:6							
+160		0.34	20.00		44-	<u> </u>		1		1						1	5	-		5	-		±:4							
+180	0.19	0.14	20.00	2	100	+	3			1							5	2		3	-		±:4							
+200		0.34	20.00	2	100	2	3	1								-	5	2		3			±:8							
+220		0.34	20.00													-	1 7	<u> </u>		7	_		±:11							
+240	1.36		20.00	14	100	-	+	1								-	3	3			11	_	土:16							
+260	0. 23	0.04	20.00	16	100	+										-	<u> </u>	<u> </u>			16									
+280		0.21	20.00	2	100	2	-	1								1	3	Z		1			<u> </u>							
+300		0.73	20.00			<u> </u>		1								1	9			9	<u> </u>		_  <sub>±:1</sub>							
+320	0.93		20.00	9	100	+	)	<u> </u>								-	1 7	8			1		±:11							
+340	0.30	0.06	20.00	12	100		3	-					-			-	1	1		ļ	11									
+360		3.11	20.00	3	100	3	3									-	32			29			土:42							
+380		0.45	20.00	$\rightarrow$				-								-	36			36	_		±:26					3		
+400		1.73	20.00					-	_							-	22	+		22			±:14					1		
+420	0.69	0.02	20.00	7	100	-	<u>'</u>	-	_							-	18	7		12	_		±:15							
+440	0.76		20.00	15	100											-		_			15	_	±:56							
+460	_	-	20.00	56	100	+	+			-						-		_			56	_	±:41							
+480		0.58	20.00	48	100	48	3	-		-						_	6	<del>  '</del>	_		41		±:22	<u> </u>						
+500		1.34	20.00	-		-		-		-						1	19			19			±:112							
+520		4.68	20.00			-		-	_	-						1	60	+		60			±:34					3		
+540			20.00	21	100												47	21		29			±:79	<u> </u>						
+560	_	_	20.00	79	100	_	+									_		_			79	_	±:59	<u> </u>						
+580	+		20.00	60	100		+	1		1						1	1 1	1			59		1.00							
+600		_	20.00	10	100	-	+	1		1						1	1	10	_				4							
+620	+		20.00	18	100	_	_											18	_				4							
+640	_		20.00	16	100					1						_		16					_							
+660		_	20.00	15	100	_	_											15	_				_							
本页小计			1	451		451	<u> </u>										391	126	<u> </u>	329	325							13		

编制:

	又1久	•										
永	建	设	计	集		团	有	限	1	7	司	•
核定	de			港北	区20	020年	高标准	校田	技	施	设	计
审查	A *	J.C.		建设	项目	3标	段(中里	乡)	水	エ	部	分
校核	熊	健					中里乡	跌岭村				
设计	24.	, 1/2				改	建6#支路	土石方	ī表			
制图	BOW.	1787 W										
描图	C	A D		比	例	如	图	日	期	20	20.	08
设计证	号 A452	007863		图	号	港	北-2020年7	高标准农	₹田-3标-	铁岭村	机耕	路-33

# <u>路基土石方数量表</u>

																								第2页	共 2 页	•				
	横断面		距						挖方分	类及数量	(立方米	)					填方					利用力	方数量及调配(立方米)	借方	数量	弃方	数量	总运	量	
桩 号	(平方	米)	<del>ak.</del>	ᅭᇓᆸ		Ţ		±	1 ,	***	ļ.,	**		F V	,	ιπ	╛		+11 ED	1±	غد ا		//////////////////////////////////////		<b>-</b> - 103	/	<b>- 1//</b> \	/ <del>******</del>		备注
	挖	填	(米)	总数量	%	数量		Ⅱ   数量		Ⅲ │数量		V 数量	%	数量		VI □ ##=	数量 立方米	土	<u></u> 五	填缺	土	余 石	纵向利用调配示意图	±	方米) 石	(立方		(立方米	. 公里)	
1	2	3	4	5	6	效星	8	9 9	10		12	数星	14	效星	16		18	19	20	21		23		25	26	27	28	29	30	31
K0+660	0.88						<u> </u>	<u> </u>	"	<u> </u>	<u> </u>		<u> </u>		-10		"		1											
+680	1 0100	0. 26	20.00	9	100	) 9	9										3	3	3		6		±:6							平均面积
+700		0.35	1 20 00 1														6			6			<u>±:37</u>							
+720	3.64	0.00	20.00	36	100	36	5										4	5	i		31		<u>±:31</u>							
	2. 24		20.00	59	100	) 59	9														59		土:59							
+740	2.24		20.00	22	100	) 22	2										31	22	?	12										
+760		3. 13	20.00	2	100	) 2	2										32	2	:	30								1		
+780	0.20	0.10	20.00	14	100	) 14	1										1	14	ı											
+800	1.24		20.00	12	100		+										15		+	5										
+820		1.46	8. 42			†											10			10			1							
+829		1.01															+			"			-							
							+		-								+						_							
							+																_							
																	-						_	_						
		-							1								-						-							
		-															-						_							
																	-						_							
						1	1	1									<del>                                     </del>						1							
						+	1										+						1							
				-		1	1	1			-	-	<del>                                     </del>				_	_			_	_	1	<u> </u>						
						1	1	1									_						-	<del>                                     </del>						
						+	-	1									-						-	<u> </u>						
						1	-										-						-							
						-	-										-						4	<u> </u>	-					
										1									1				_	<u> </u>						
							1	_															_		_					
 本页小计				154		154	_										102		_	63	_	_	_					1		
<del>本</del> 及がり 合 计				605		608	5										493	184	1	392	421							14		

编制:

永	建	设	计	集	Z	E .	有	限	1	7	司	
核定	de	4		港北	区 202	20年高	标准	校田	技	施	设	计
审查	A	IK.		建设	项目	3标段	(中里	乡)	水	エ	部:	分
校核	獻	健					中里乡	土岭村				
设计	74.	1/2					⊤至ク1 :6#支路					
制图	36 W					****	,011,77,11		~~			
描图	C	A D		比	例	如图	<u> </u>	日	期	20	020. 0	)8
设计证书	号 A452	007863		图	号	港北	-2020年7	<b>高标准</b> 农	:田−3标−	铁岭村	<b>├-机耕</b> 路	各-34