2022 年昭平县五将镇、文竹镇高标准农田建设项目 (仁德村、义德村、坪冲村片区)IV标

招标设计图册

广西宏源水利电力勘察设计有限公司

二〇二二年二月

项目名称: 2022 年昭平县五将镇、文竹镇高标准农

田建设项目(仁德村、义德村、坪冲村片

区) IV标

设计阶段:初步设计

编制单位:广西宏源水利电力勘察设计有限公司

勘察证号: B245014291

设计证号: A245013983

法定代表人: 虞松宾

核 定: 虞松宾

审 查:李健铭

校 核: 张铎继

设 计: 吴雪丁、李怀里、朱河宇、杨露

工程勘察设计一照两证








图纸目录

序号	图名	图号	图幅
1	工程地理位置示意图	招标-水工-Z01	A3
2	坪冲村片区平面布置图	招标-水工-Z02	A3
3	仁德村片区平面布置图	招标-水工-Z03	A3
4	义德村片区平面布置图	招标-水工-Z04	A3
	渠道工程		
1	PQ1大圳坝灌排渠	招标-水工-P01	A3
2	P02六万坝灌排渠	招标-水工-P02	А3
3	RQ1新村灌排渠	招标-水工-RQ	А3
4	RO2大塘大村小水灌排渠	招标-水工-R02	А3
5	RO3石牛灌排渠	招标-水工-R03	А3
6	RQ4石牛灌排渠2	招标-水工-R04	А3
7	RQ5灯宝灌排渠	招标-水工-R05	А3
8	Y01班住灌排渠	招标-水工-Y01	А3
9	Y02加汉灌排渠	招标-水工-Y02	A3
10	Y03彭双灌排渠	招标-水工-YQ3	A3
11	YQ4九冲灌排渠	招标-水工-YQ4	A3
12	YQ5白银灌排渠1	招标-水工-YQ5	A3
13	YQ6白银灌排渠2	招标-水工-Y06	A3
14	YQ7白银灌排渠3	招标-水工-Y07	A3
15	YQ8排念灌排渠	招标-水工-YQ8	А3
16	Y09那俩灌排渠	招标-水工-Y09	А3
17	YQ10古时灌排渠	招标-水工-Y010	А3
	拦水坝工程		
1	PB1大圳坝	招标-水工-PB1	А3
2	PB2六万坝	招标-水工-PB2	A3
3	RB1大塘大村坝	招标-水工-RB1	A3
4	RB2灯宝坝	招标-水工-RB2	А3
5	RB3石牛1坝	招标-水工-RB3	А3
6	RB4石牛2坝	招标-水工-RB4	А3
7	YB1班住坝	招标-水工-YB1	А3
8	YB2加汉坝	招标-水工-YB2	А3
9	YB3那俩坝	招标-水工-YB3	А3

序号	图名	图号	图幅
10	YB4龙强坝	招标-水工-YB4	А3
11	YB5彭双坝	招标-水工-YB5	А3
12	YB6九冲坝	招标-水工-YB6	А3
13	YB7白银坝1	招标-水工-YB7	А3
14	YB8白银坝3	招标-水工-YB8	А3
15	YB9排念坝	招标-水工-YB9	А3
	附属工程		
1	渠道标准断面、分缝、淤泥基底、渐变段设计图设计图	招标-水工-F01	А3
2	分水闸、节制闸、渠道消力池设计图	招标-水工-F02	А3
3	人行盖板、防护盖板设计图	招标-水工-F03	А3
4	盖板涵设计图	招标-水工-F04	А3
5	管涵设计图	招标-水工-F05	А3

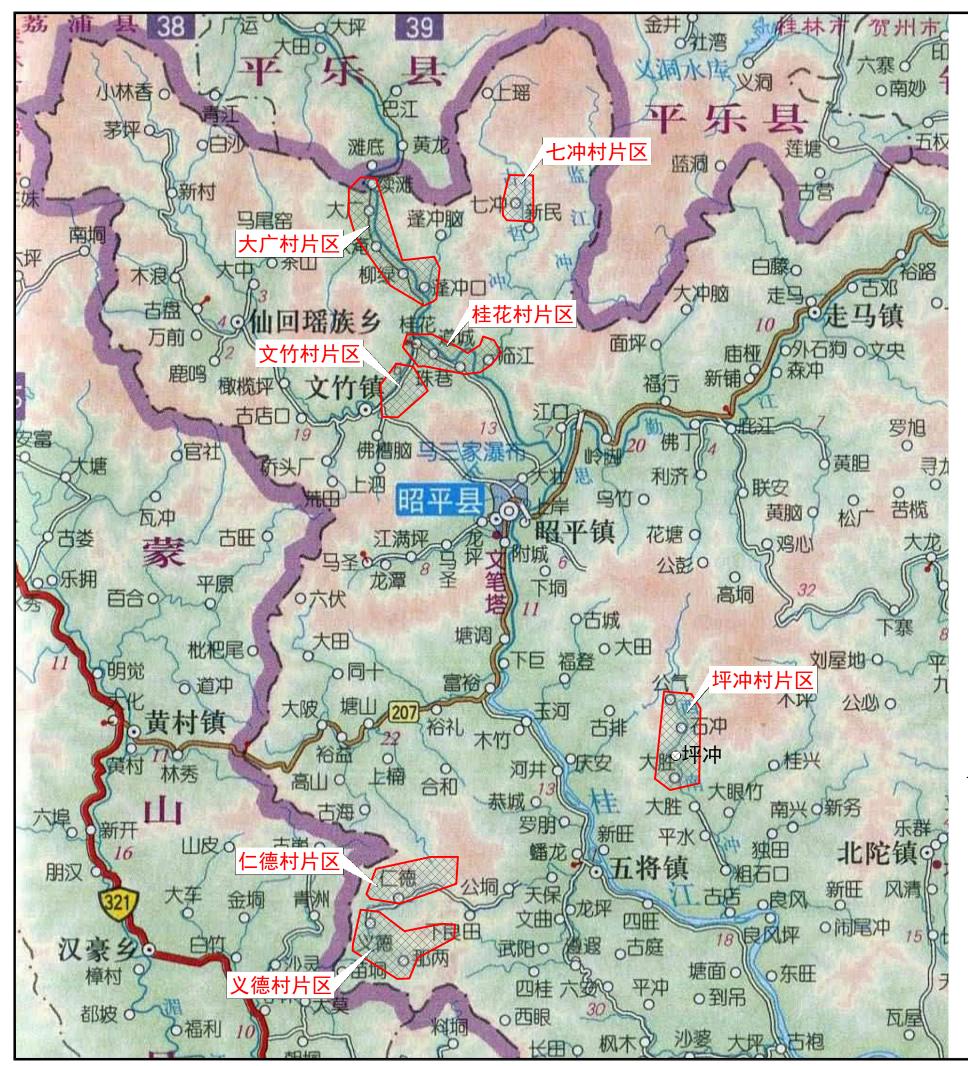



主要建设内容


肟	村屯	项目名称	数量	规格尺寸			F	属建筑	þ		
_	灌溉与排力	K工程	长度 (m)	斯面尺寸 (宽mm× 高mm)	水闸	人行 蓋板	防护盖板	盖板涵	管涵	渡槽	消力池
1	坪冲村	PQ1大圳坝灌排渠	1930	400*400	10	10	3	2			
2	坪冲村	PQ2六万坝灌排渠	860	400*400	5	4		2	1		
3	仁德村	RQ1新村灌排渠	270	400*400	3	2					
4	仁德村	RQ2大塘大村小水灌排渠	980	400*400	8	5			2	1	
5	仁德村	RQ3石牛灌排渠1	240	400*400	2	2					
6	仁德村	RQ4石牛灌排渠2	200	400*400	2	2	1		1		
7	仁德村	RQ5灯宝灌排渠	520	400*400	4	3			1		2
8	义德村	YQ1班住灌排渠	570	400*400	4	6					
9	义德村	YQ2加汉灌排渠	300	400*400	2	2					
10	义德村	YQ3彭双灌排渠	400	400*400	4	3			1		
11	义德村	YQ4九冲灌排渠	70	800*400	1						
12	义德村	YQ5白银灌排渠1	310	400*400	3	2					2
13	义德村	YQ6白银灌排渠2	370	400*400	3	2			1	1	
14	义德村	YQ7白银灌排渠3	60	400*400							
15	义德村	YQ8排念灌排渠	360	400*400	3						
16	义雋村	YQ9那俩灌排渠	230	400*400	2	2					
17	义德村	YQ10古时灌排渠	1000	600*600	4	10					
合计			8670		60	55	4	4	7	2	4
=	拦水坝工程	발	與长 (m)	坝高 (m)							
1	坪冲村	PB1大圳坝	10	1.5							
2	坪冲村	PB2六万坝	10	2.5							
3	仁德村	RB1大塘大村坝	6	2							
4	仁德村	RB2灯宝坝	6	2							
5	仁德村	RB3石牛1坝	5	2							
6	仁德村	RB4石牛2坝	5	1.5							
7	仁德村	YB1班住坝	8	2							
8	义德村	YB2加汉坝	10	2							
9	义德村	YB3那個坝	10	1.5							
10	义德村	YB4龙强坝	8	2							
11	义德村	YB5彭双坝	2.5	2							
12	义雋村	YB6九冲坝	18	2.5							
13	义雋村	YB7白银坝1	8	2.5							
14	义傳村	YB8白银坝3	6	2							
15	义德村	YB9排念坝	2	2.87							
Ξ	其它工程	1 - 14.4	_								
1	坪冲村	项目标识牌	4块								
2	仁傷村	項目标识牌	10块	」 贴在各主要類	黄的明	显位置	毎座建:	筑物设置	1块.		
3	义雋村	項目标识牌	18块	~~~~~	C / UPY /4	,	12-76	/ - Nr / C.M.	. ,		


- 1、本标段位于五将镇,实施面积为3529亩,涉及五将镇的坪冲村、仁德村、义 德村3个行政村。按项目所属行政村划分为3个片区,分别为坪冲村片区、仁德 村片区、义德村片区。
- 2、本项目主要建设内容:
- 1)建设灌溉排水渠道17条,总长8670m。
- 2) 修建拦水坝15座。


G)	少 广西宏源水利电力勘察设计有限公司												
核定	擅松宴		2022年昭平县五将镇	、文竹镇高标准农田建设	祖 招	标 设计							
审查	耄腱貌		(仁德村、义都	水	工 部分								
校核	独种形												
设计	其舍了		工程	建地理位置	示意	图							
制图	¥,2,1					_							
负责人	無神形		比例	如 图	日期	2022. 02							
设计证号	A24501398	3	图号 招标-水工-Z01										

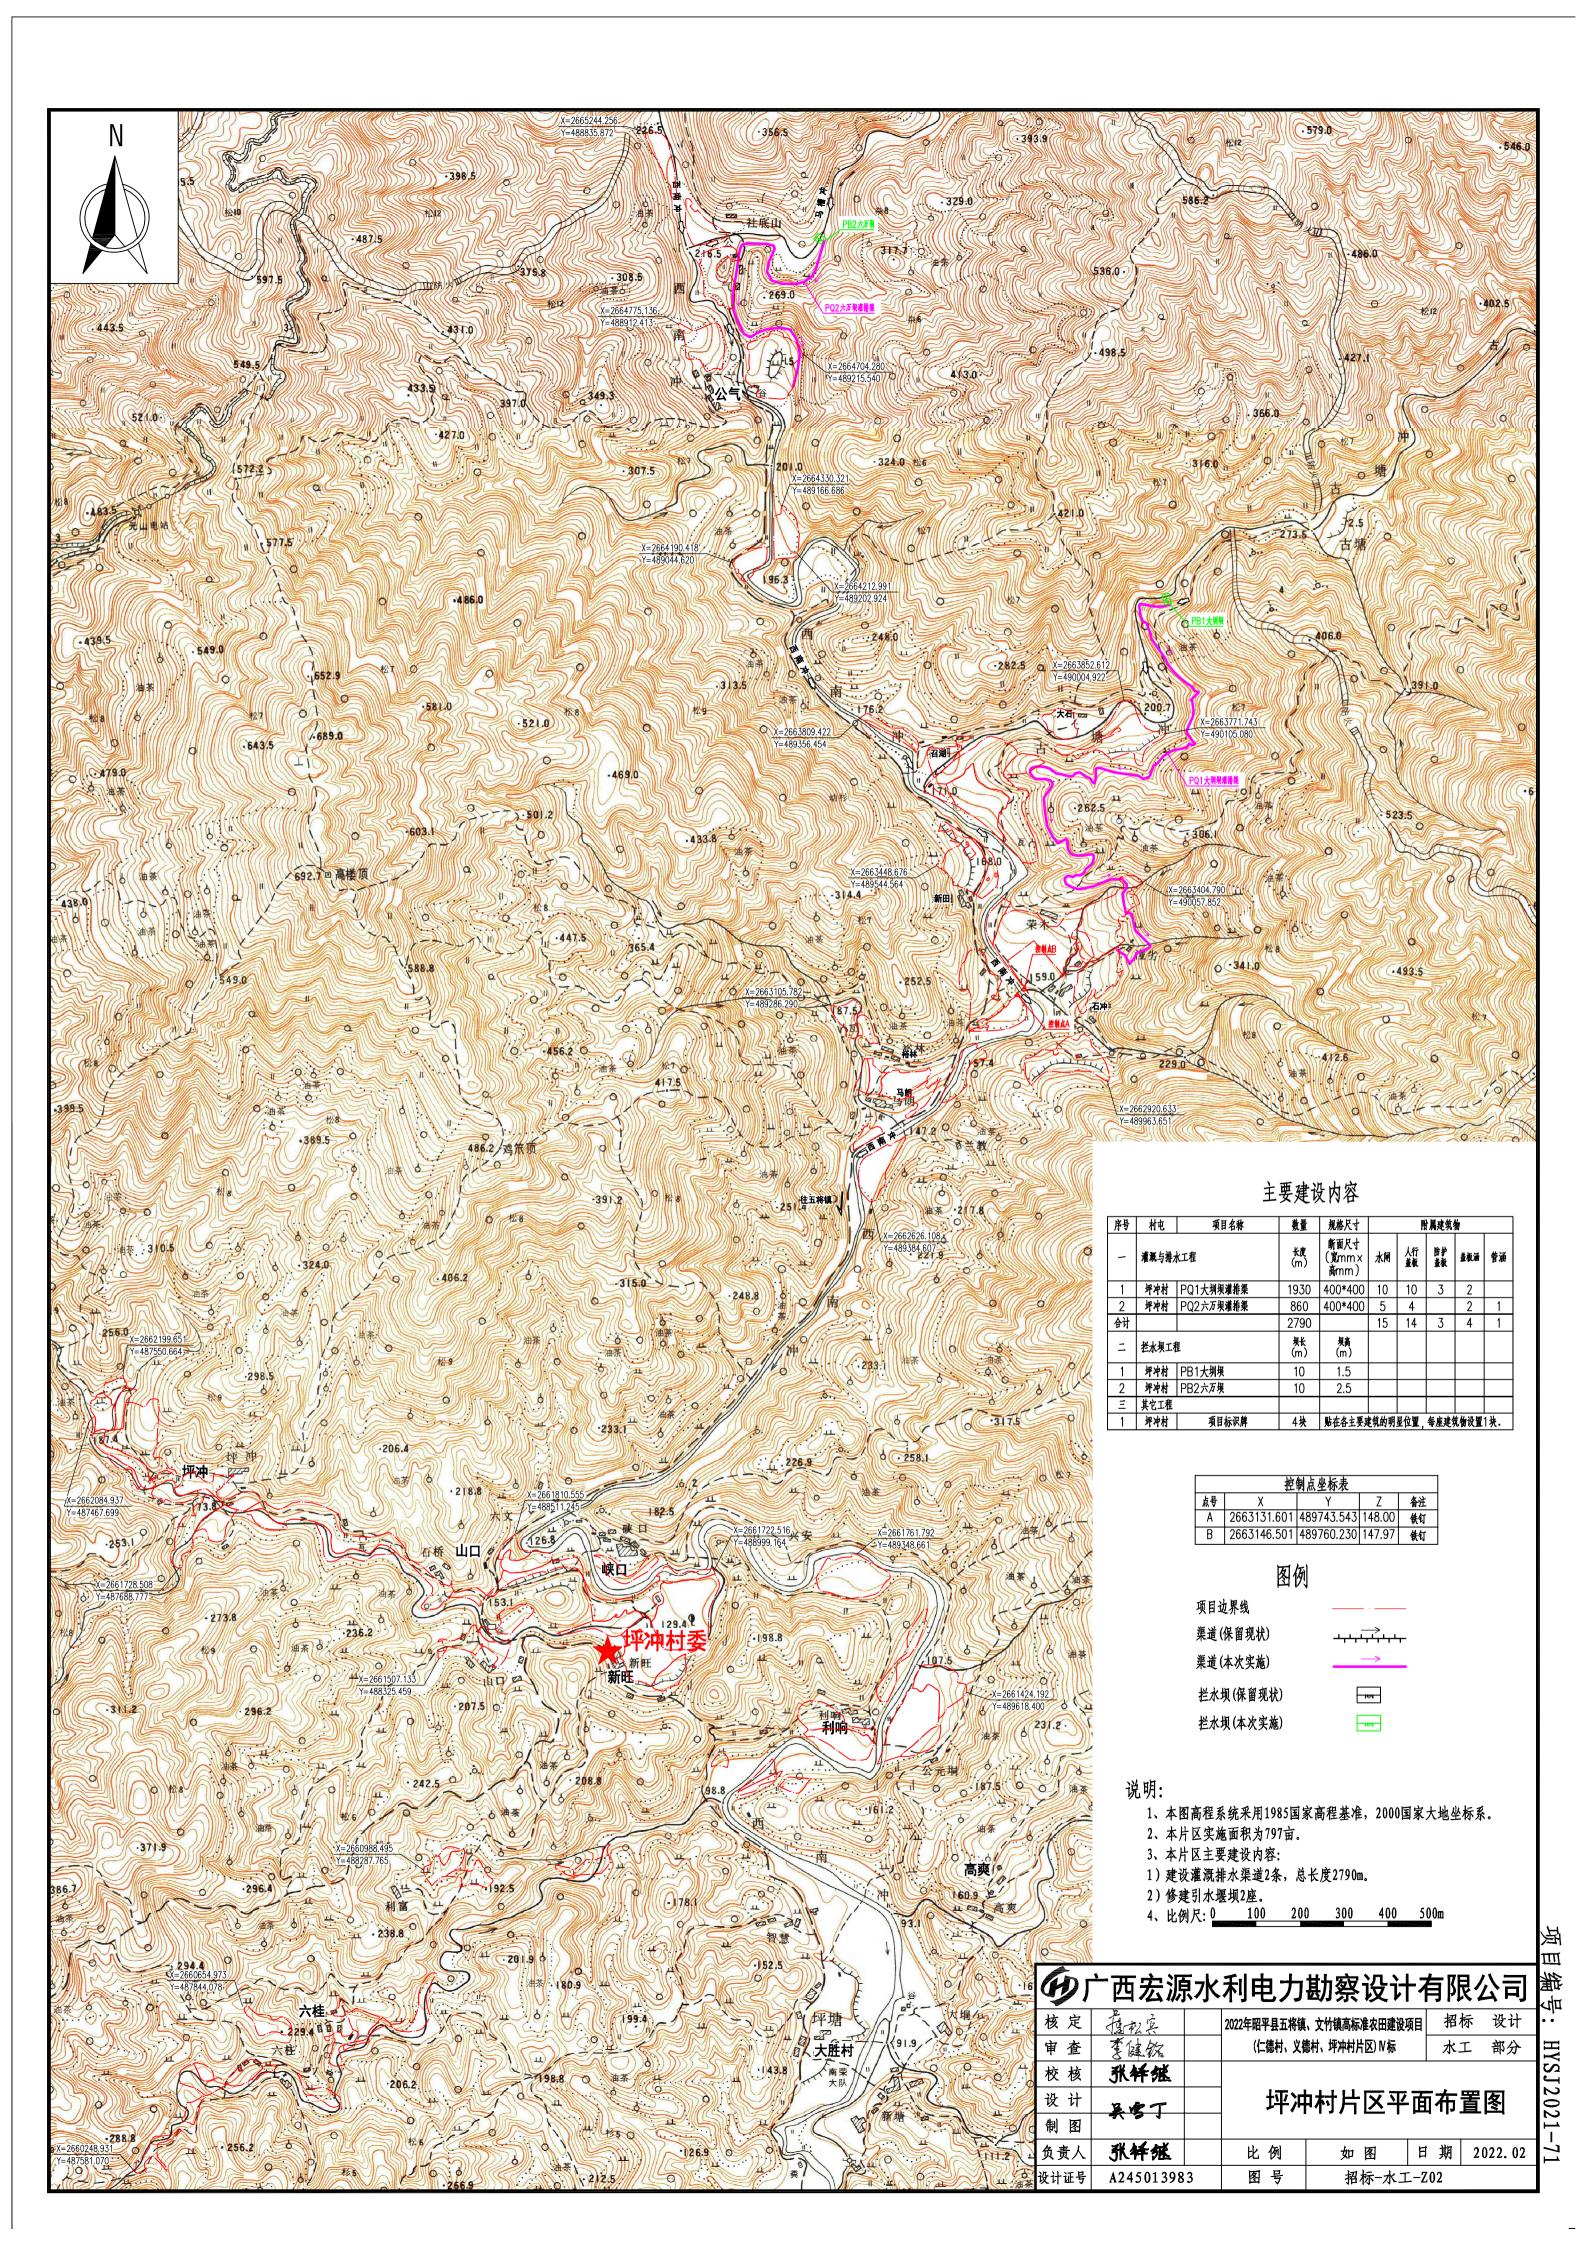


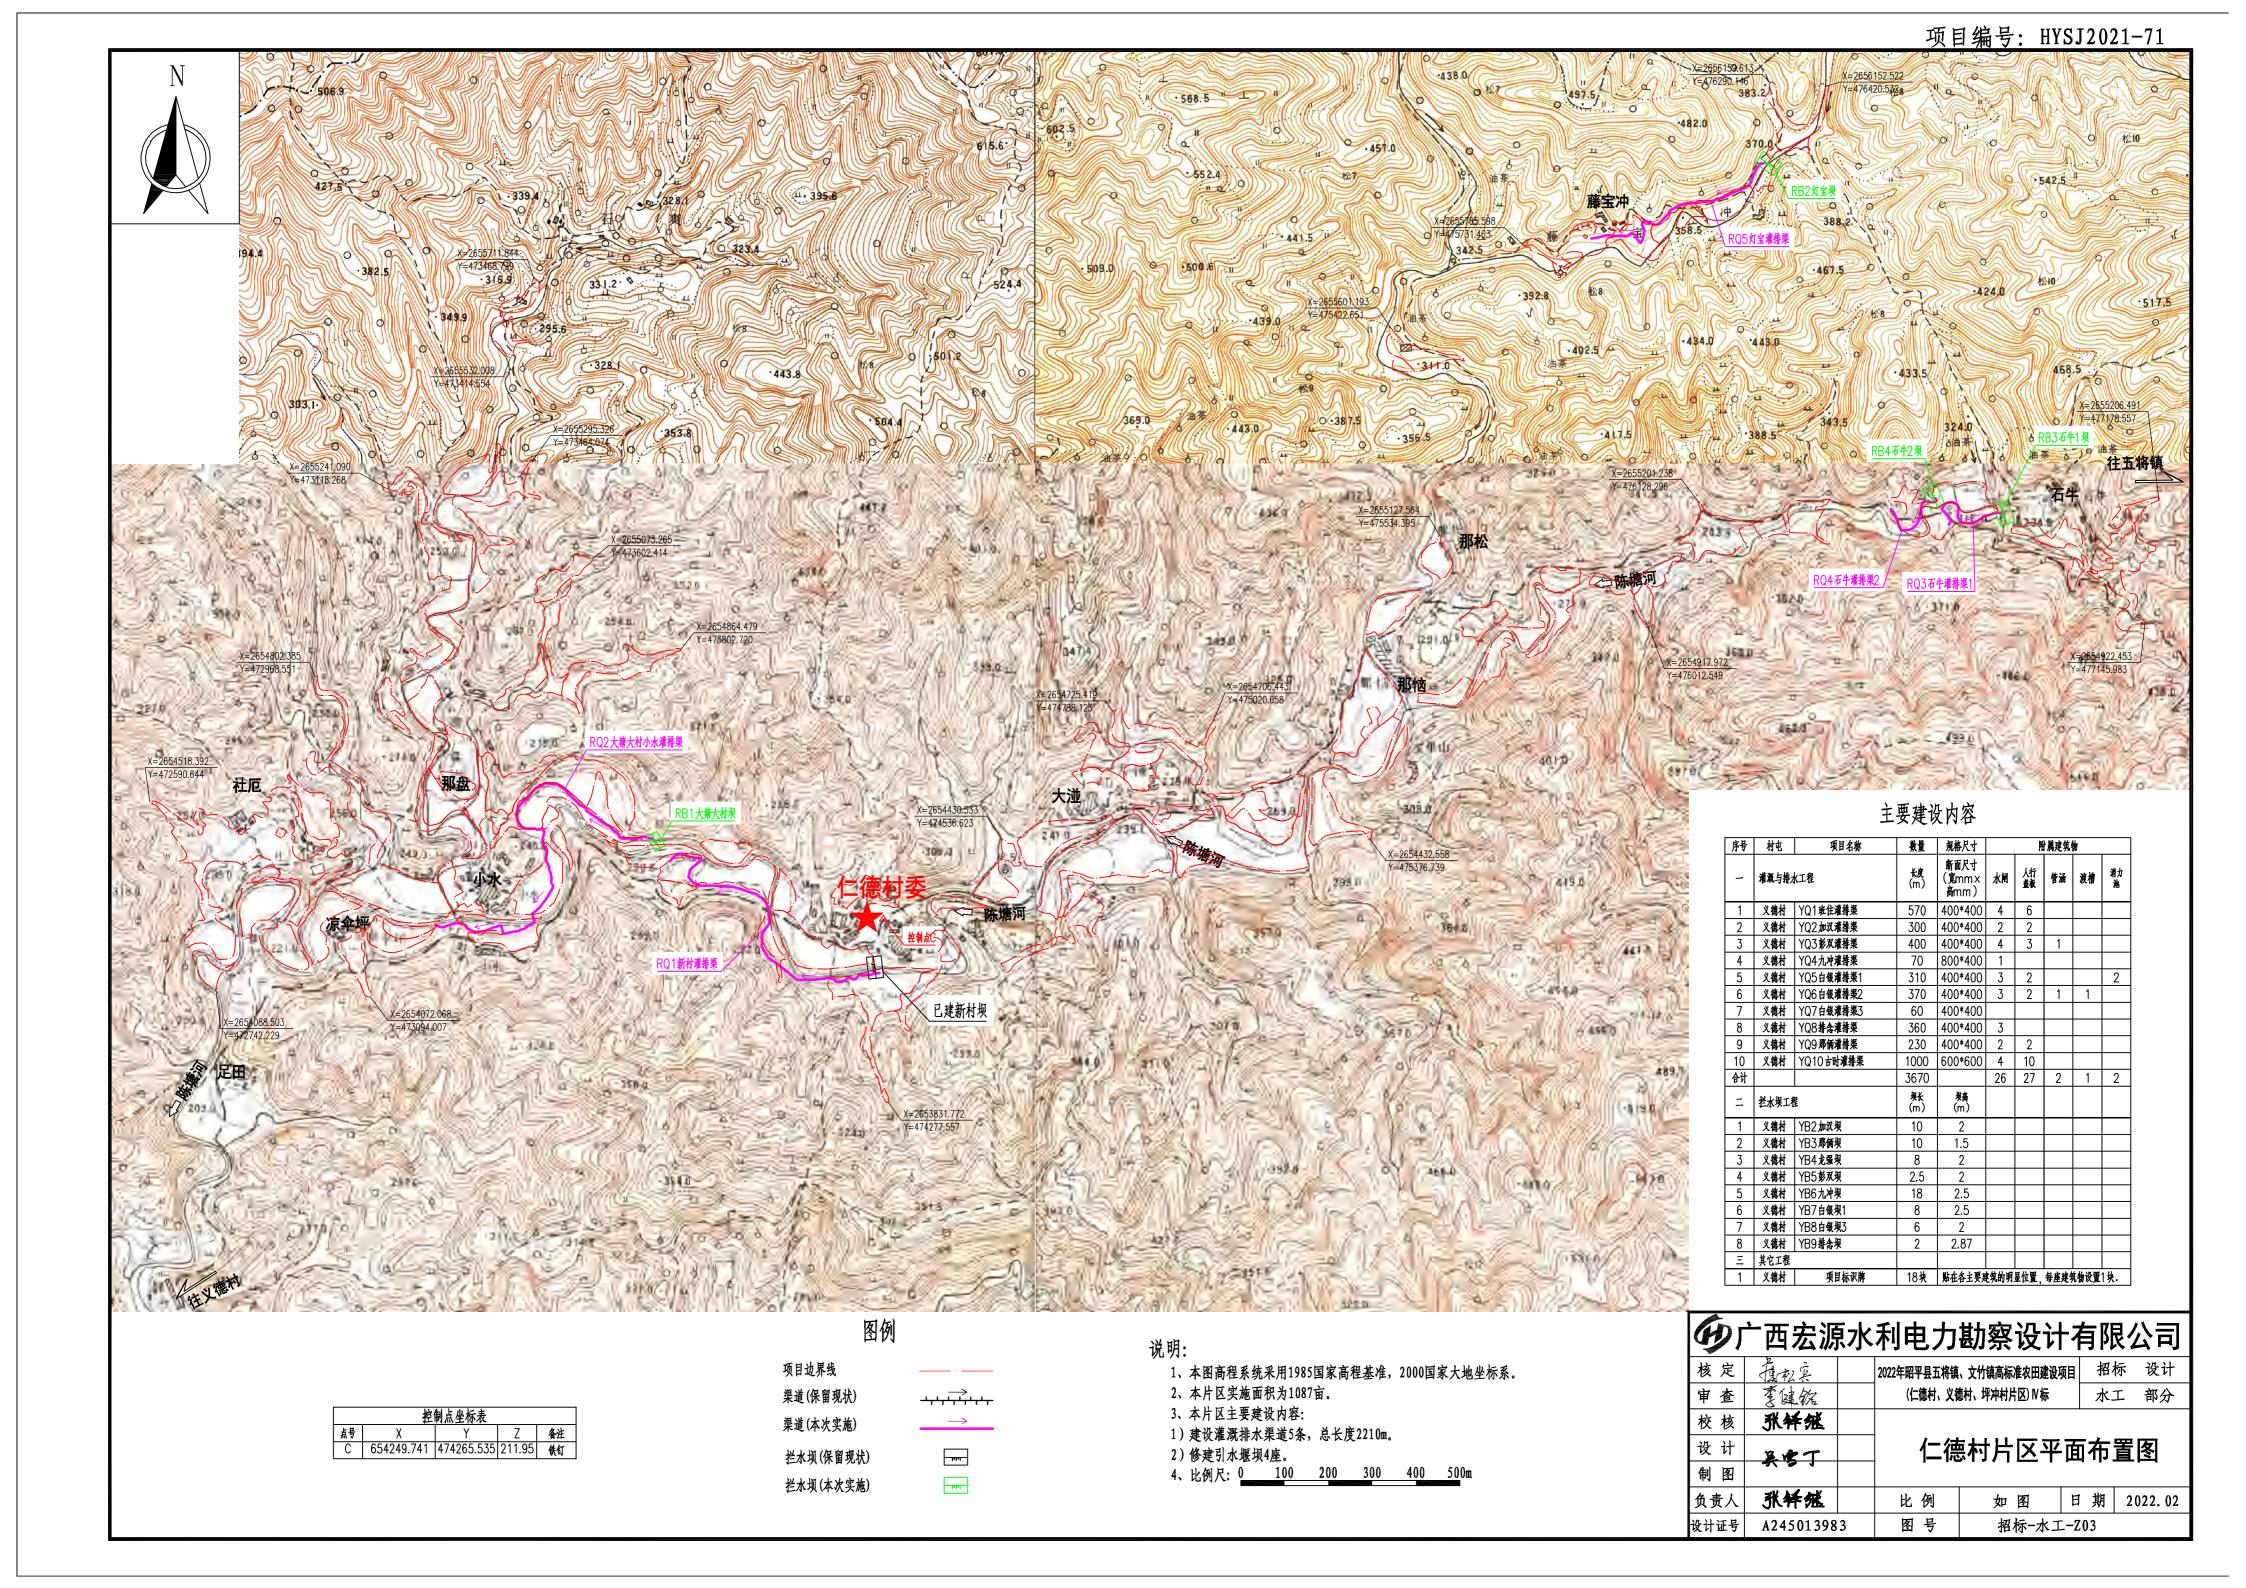

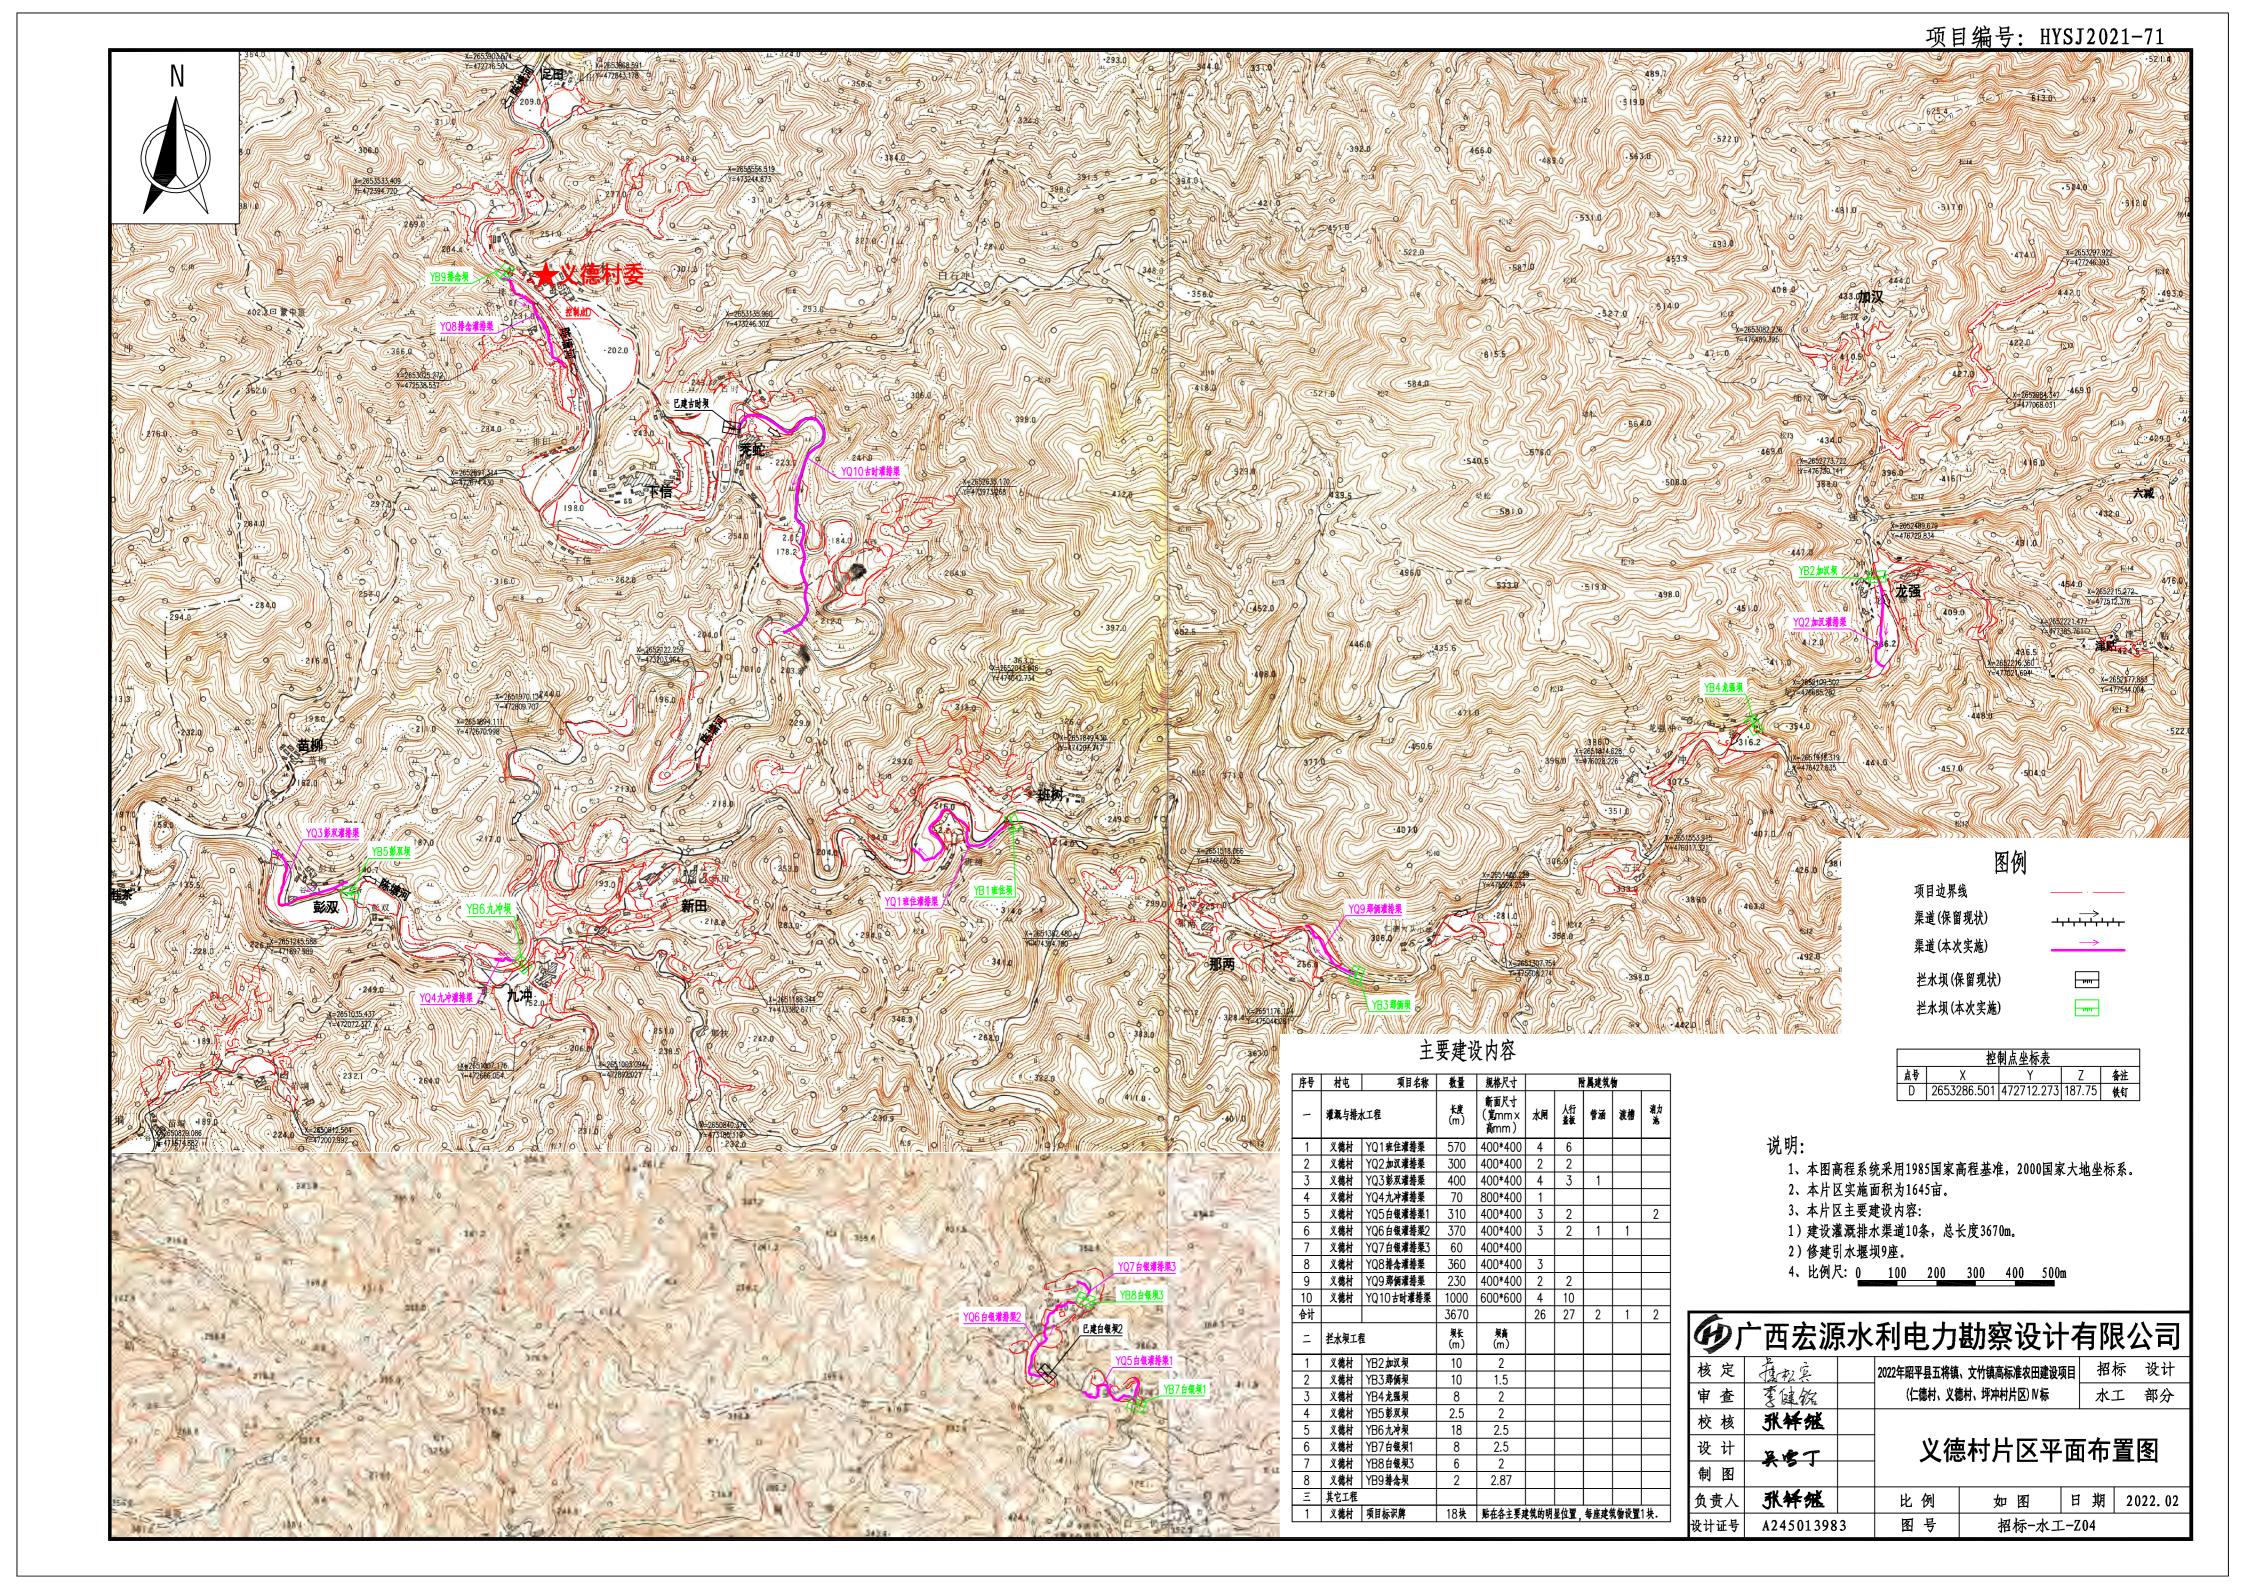

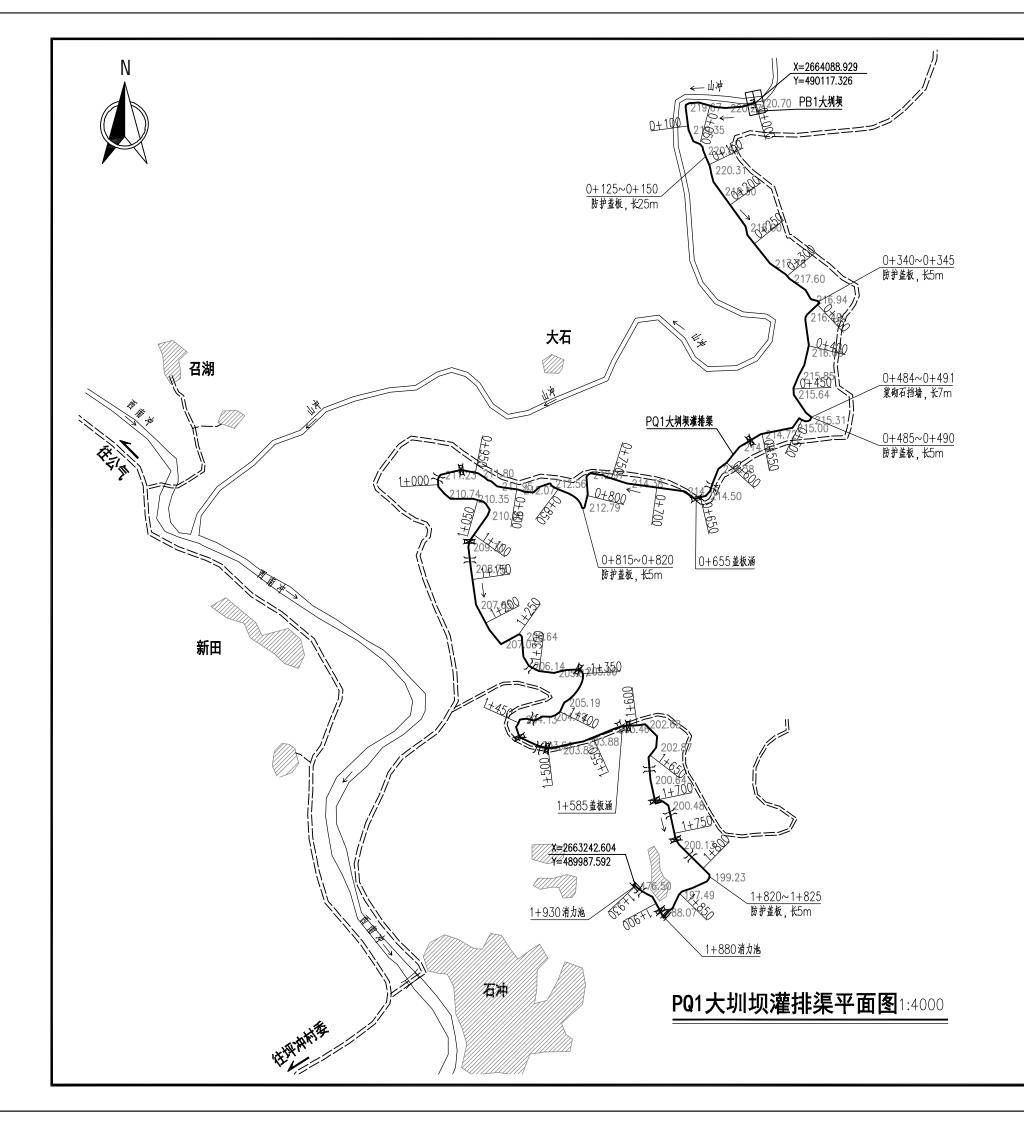

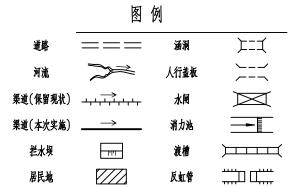

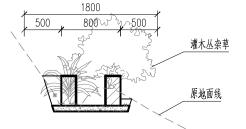


人工砍伐灌木丛杂草示意图

- 注:1、灌木丛杂草覆盖率90%, 2、位置:0+000~1+930.

- 1.本图高程系采用1985国家高程基准,2000国家大地坐标系。
- 2.本图尺寸单位除高程和桩号为m外,其余均为mm.
- 3、人行盖板、节制闸沿渠道间隔100m左右设计,也可根据实际需要适当调整间距。
- 4、本渠道因长年无人修整,90%的工作面长有灌木杂草,基础开挖前需要人工砍伐掉。
- 5、本渠道沿陡削的半山腰布置,场地狭窄,施工机械通行困难,只能人工开挖渠道,建筑材 料需要人工二次搬运材料,运距平均约300m.

W)	3 1 1 2 2 2 2 2 2 2 2 2 2 2 2 2 2 2 2 2													
核定	接触兵	2022年昭平县五将镇	、文竹镇高标准农田建设	14 招	标 设计	-								
审查	茎腱貌	(仁德村、义徒	(仁德村、义德村、坪冲村片区) N 标											
校核	张纤维													
设计	英含了	PQ1大圳	坝灌排渠:	设计图	图(1/3	((
制图	* 9 1													
负责人	派释施	比例	如 图	日期	2022. 0	1								
设计证号	A245013983	图号	枢标-水⁻)1									

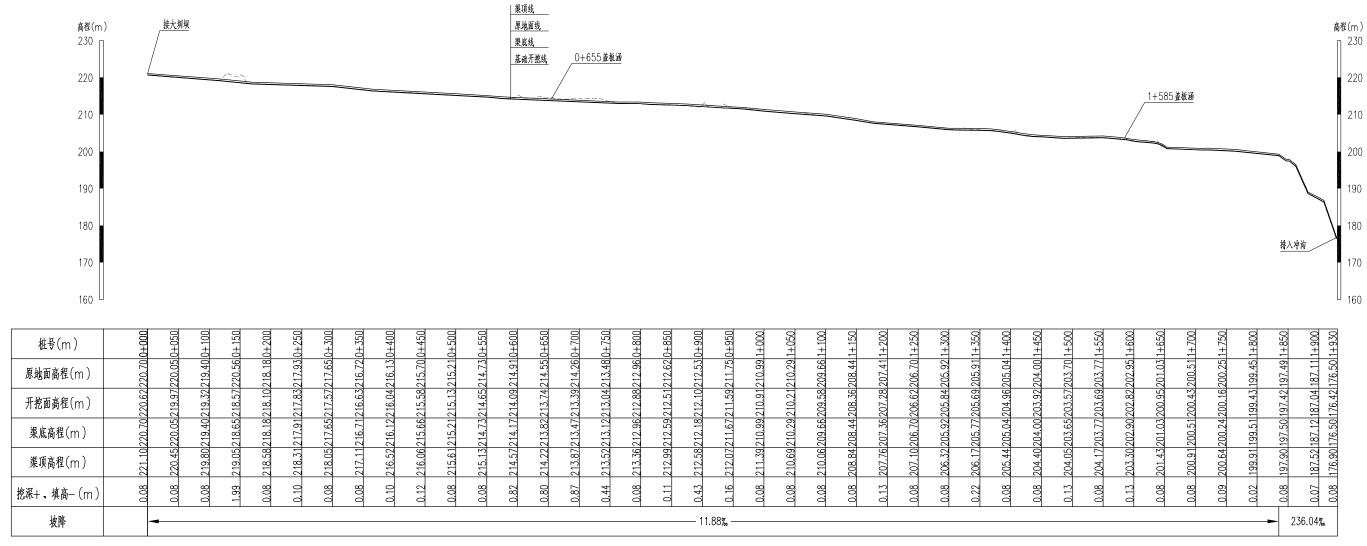

1. 本图高程系采用1985国家高程基准, 2000国家大地坐标系。

2、本图尺寸单位除高程和桩号为m外,其余均为mm。

GI														
核定	基本文	2022年昭平县五将镇	、文竹镇高标准农田建设	姐 招	标 设计									
审查	耄键钦	(仁德村、义征	(仁德村、义德村、坪冲村片区) N标 水工 部分											
校核	账释惩													
设计	英含丁	PQ1大圳	坝灌排渠	设计图	图(2/3)									
制图	, , ,													
负责人	新 种派	比 例	如 图	日期	2022. 01									
设计证号	A245013983	图号	招标-水コ	PQ1-0)2									

1: 2砂浆抹平面厚20mm

砼防护盖板

1:2砂浆抹立面

厚10mm

原地面线

200 400 200 100

1:2砂浆抹平面厚20mm 1:2砂浆抹立面

C15砼底板

厚10mm

M7.5 浆砌石

750 1050

0+484~0+491 1:50

原地面线


900


0+125~0+150 1:50

C15砼底板

原地面线

100

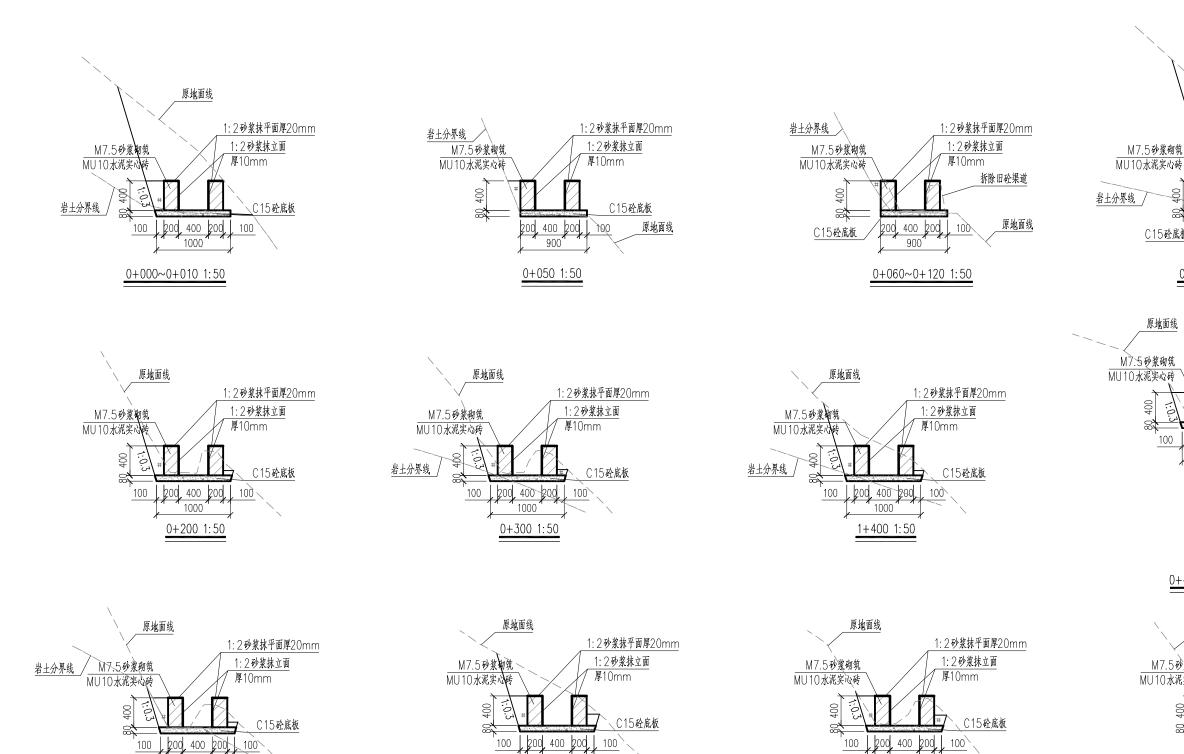

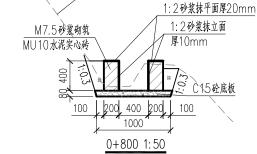

说明

1000

0+600 1:50

1000

0+500 1:50

20d 400 20d 100 1000

0+900 1:50

1:2砂浆抹平面厚20mm

C15砼底板

1:2砂浆抹立面

厚10mm

原地面线

M7.5砂浆砌筑

100

MU10水泥实心砖

- 1、本图除高程和桩号以m 为单位外, 其余均以mm 为单位。
- 2、渠道底板防渗采用混凝土为C15砼,抗渗等级为W4,渠道边墙为M7.5砂浆砌筑MU10水泥实心砖,水泥实心砖规格为 390mm*190mm*120mm.


1000


0+700 1:50


- 3、渠道边墙迎水面及顶面均用1:2水泥砂浆抹面,其中立面抹面厚10mm,顶面抹面厚20mm。
- 4、渠道每间隔10m设一道横向伸缩缝, 缝宽2cm, 采用沥青砂浆填缝填缝。
- 5、清基后渠底基础高程达不到设计标高的,采用合格土石回填,填土压实度不小于0.90,填土坡度不陡于1:1.5。


⁻西宏源水利电力勘察设计有限公司 核定 擅拟实 2022年昭平县五将镇、文竹镇高标准农田建设项目 招标 设计 (仁德村、义德村、坪冲村片区) N 标 水工 部分 审 查 变健钦 校核 账件纸 PQ1大圳坝灌排渠设计图(3/3) 设计


英含丁 制图 负责人 比 例 日期 2022.01 默种瓶 如 图 设计证号 A245013983 图号 招标-水工-PQ1-03

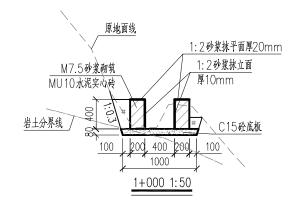


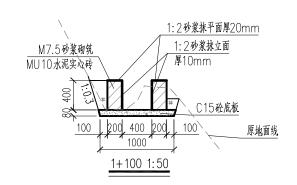


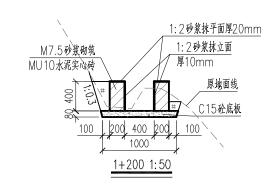


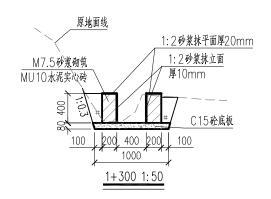


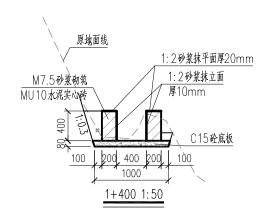


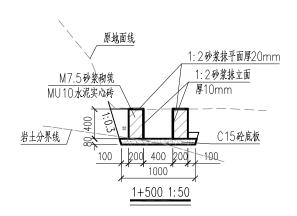


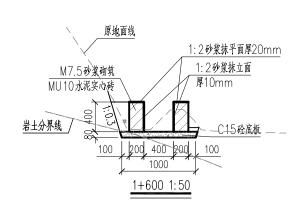

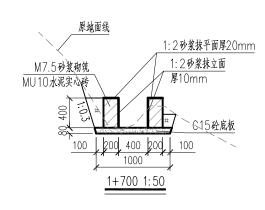

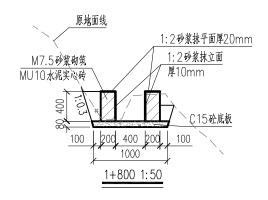


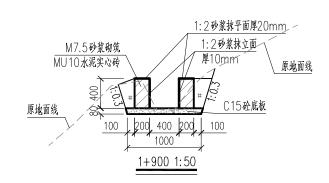

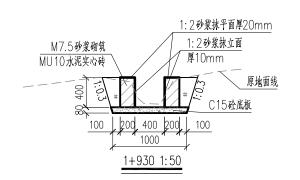


- 1、本图除高程和桩号以m 为单位外,其余均以mm 为单位。
- 2、渠道底板防渗采用混凝土为C15砼,抗渗等级为W4,渠道边墙为M7.5砂浆砌筑MU10水泥实心砖,水泥实心砖规格为390mm*190mm*120mm。
- 3、渠道边墙迎水面及顶面均用1:2水泥砂浆抹面,其中立面抹面厚10mm,顶面抹面厚20mm。
- 4、渠道每间隔10m设一道横向伸缩缝, 缝宽2cm, 采用沥青砂浆填缝填缝。
- 5、清基后渠底基础高程达不到设计标高的、采用合格土石回填、填土压实度不小于0.90,填土坡度不陡于1:1.5。

91	6 广西宏源水利电力勘察设计有限公司												
核定	虚拟实		2022年昭平	基县五将镇	、文竹镇高标准农田	建设项目	招	标	设计				
审查	季健钦		(⊈	徳村、义徒 かんりょう かんしょう かんしょう かんしょう かんしょう かんしょう かんしょう かんしょう かんしゅう しゅうしゅう しゃく しゅうしゅう しゅうしゅう しゅうしゅう しゅうしゅう しゅうしゅう しゅうしゅう しゅうしゃ しゅうしゃ しゅうしゅう しゅうしゅう しゅう しゅうしゅう しゅうしゅう しゅうしゅう しゅうしゅう しゅうしゅう しゅうしゅう しゅうしゅう しゅう	詩村、坪冲村片区) №	标	水	I	部分				
校核	账释纸												
设计	247		PQ1	大圳	坝灌排	旲设	计图	§ (3/3				
制图	3€ .≥ 1												
负责人	無神派		比	例	如 图	E	期	20	22. 01				
设计证号	A24501398	33	图号 招标-水工-PQ1-03										

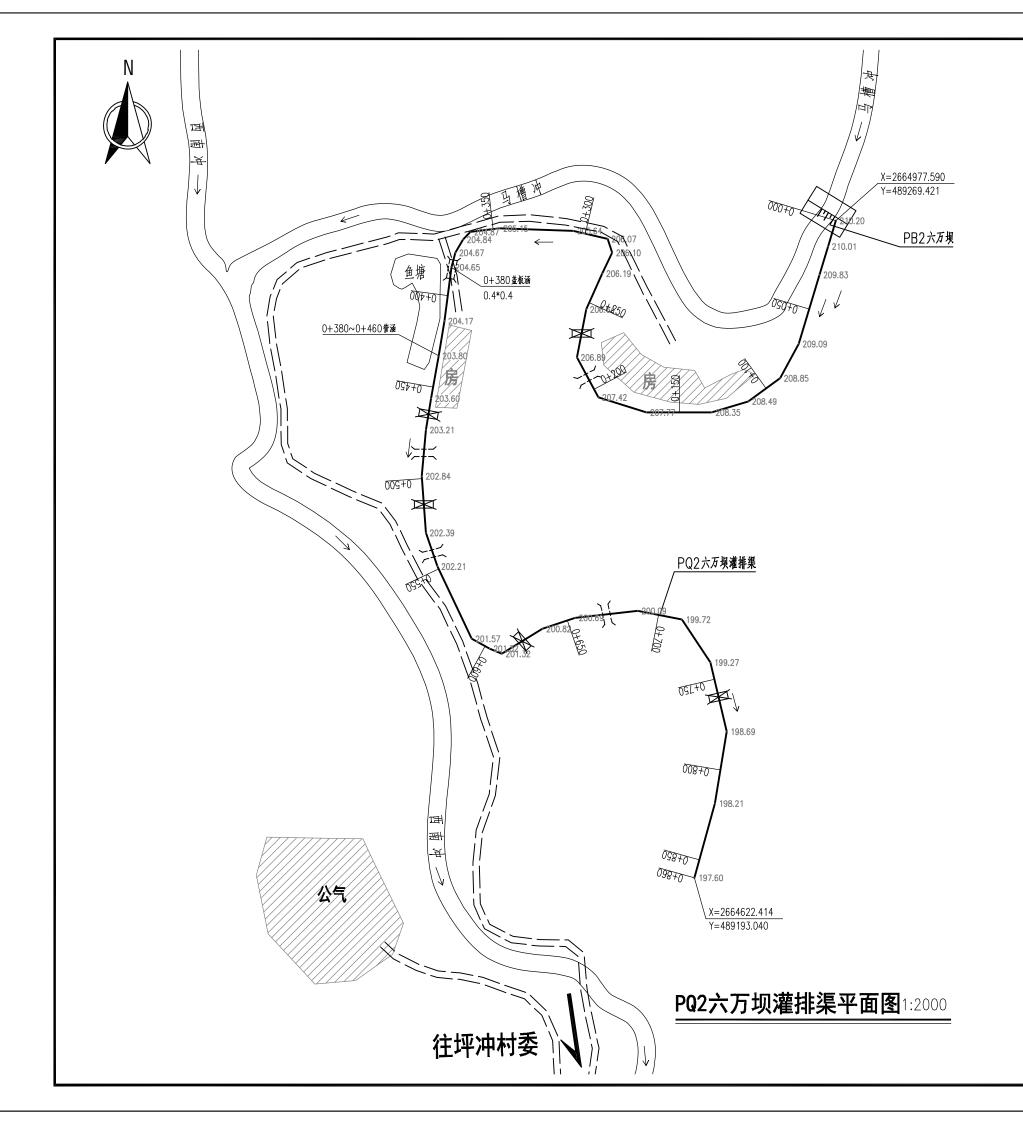

图例 江江 涵洞 人行盖板 \bowtie 渠道(保留现状) __ 渠道(本次实施) 拦水坝 渡槽 居民地 反虹管

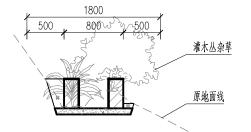

人工砍伐灌木丛杂草示意图


- 注:1、灌木丛杂草覆盖率30%, 2、位置:0+000~0+350,0+500~0+600.

说明:

- 1.本图高程系采用1985国家高程基准,2000国家大地坐标系。
- 2、本图尺寸单位除高程和桩号为m外,其余均为mm·
- 3、人行盖板、节制闸沿渠道间隔100m左右设计,也可根据实际需要适当调整间距。
- 4、本渠道因长年无人修整,30%的工作面长有灌木杂草,基础开挖前需要人工砍伐掉。
- 5、本渠道沿陡削的半山腰布置,场地狭窄,施工机械通行困难,只能人工开挖渠道,建筑材 料需要人工二次搬运材料,运距平均约100m.

60 广西宏源水利电力勘察设计有限公司


核定	虚拟实		2022年昭平	县五将镇	、文竹镇高标准农田建	设项目	招	标	设计
审查	季健稅		(仁)	惠村、义律	i村、坪冲村片区) N 标		水.	I	部分
校核	热样 规								
设计	基實丁		PQ27	六万	坝灌排渠	设	计图	[] ((1/3)
制图	4 €. ≥ 1								
负责人	無神派		比	例	如 图	日	期	20	022. 01
设计证号	A24501398	33	图	号	招标-水	II-P	Q2-0)1	

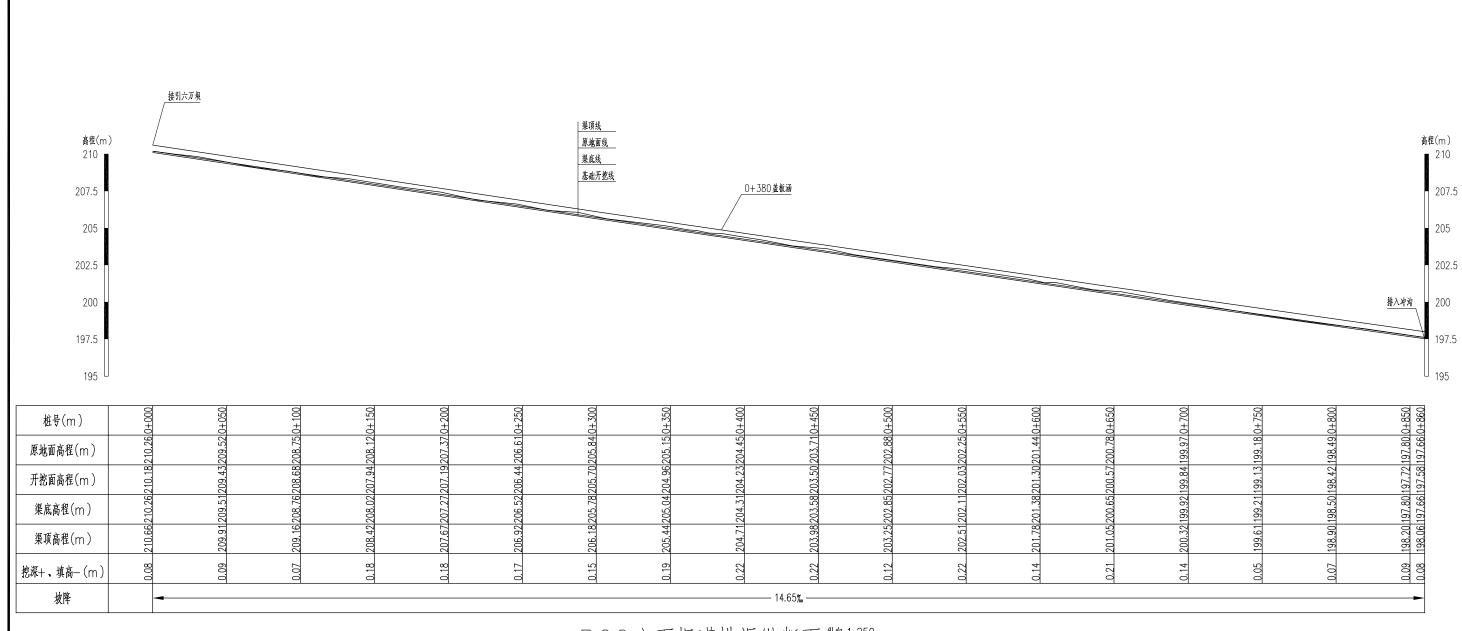



PQ2六万坝灌排渠纵断面 黝 1:250


- 1.本图高程系采用1985国家高程基准,2000国家大地坐标系。
- 2、本图尺寸单位除高程和桩号为m外,其余均为mm。

H) _	一西宏源	水	利电	力	勘察	设计	-	脈	1/2	近
核为	₹	虚拟桌		2022年昭平	F县五将镇	、文竹镇高标	准农田建设	阻	招相	示	设计
审组	奎	耄健钦		(仁	徳村、义能	村、坪冲村	☆区)Ⅳ标		水	Ľ	部分
校 相	亥	张纤维									
设i	+	英含丁		PQ27	六万	坝灌:	排渠i	设ì	十图	3 (1/3)
制	劉	3€ . ≥ 1									
负责	人	张释摇		比	例	如	图	日	期	20	22. 01
设计证	号	A24501398	33	图	号	招	 标-水コ	L-P	22-0	2	

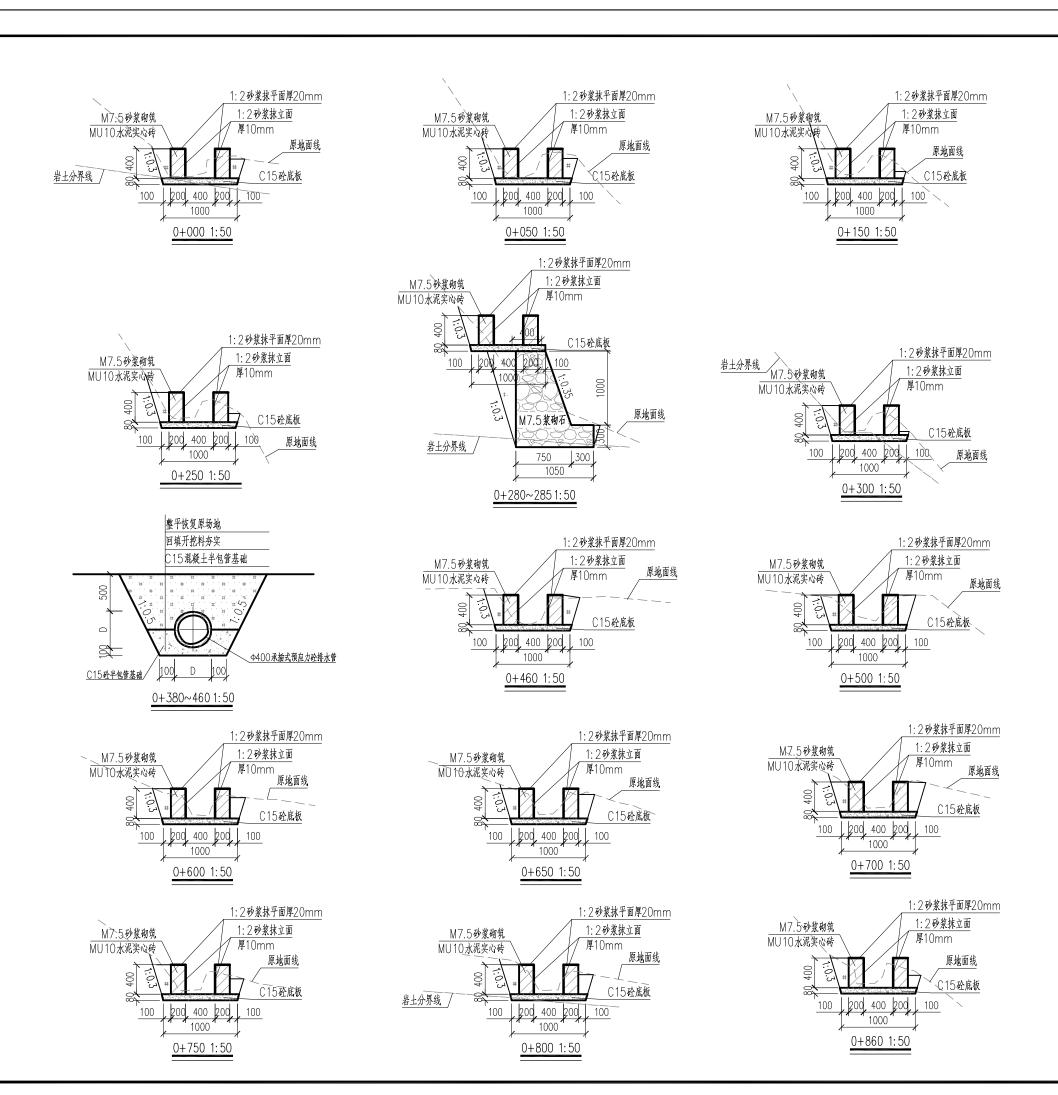

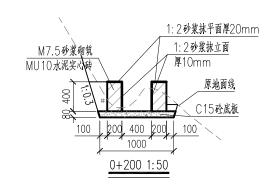


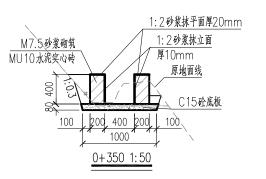

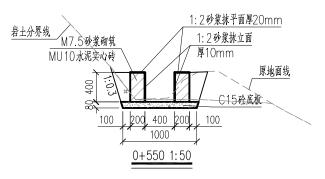

- 1、本图除高程和桩号以m 为单位外,其余均以mm 为单位。
- 2、渠道底板防渗采用混凝土为C15砼,抗渗等级为W4,渠道边墙为M7.5砂浆砌筑MU10 水泥实心砖,水泥实心砖规格为390mm*190mm*120mm。
- 3、渠道边墙迎水面及项面均用1:2水泥砂浆抹面,其中立面抹面厚10mm,项面抹面厚20mm。
- 4、渠道每间隔10m设一道横向伸缩缝,缝宽2cm,采用沥青砂浆填缝填缝。
- 5、清基后渠底基础高程达不到设计标高的,采用合格土石回填,填土压实度不小于0.90,填土坡度不快于1:1.5.


91	一个广西宏源水利电力勘察设计有限公司											
核定	虚拟字	2022年昭平县五将镇	、文竹镇高标准农田建设	14 招	标 设计							
审查	变缝织	(仁德村、义德村、坪冲村片区) N标 水工 部分										
校核	张纤维			-								
设计	207	PQ2六万	切灌排渠	设计图	图 (1/3)							
制图	* 9 1											
负责人	张释娅	比例	如 图	日期	2022. 01							
设计证号	A245013983	图号	招标-水口	L-PQ2-0	03							

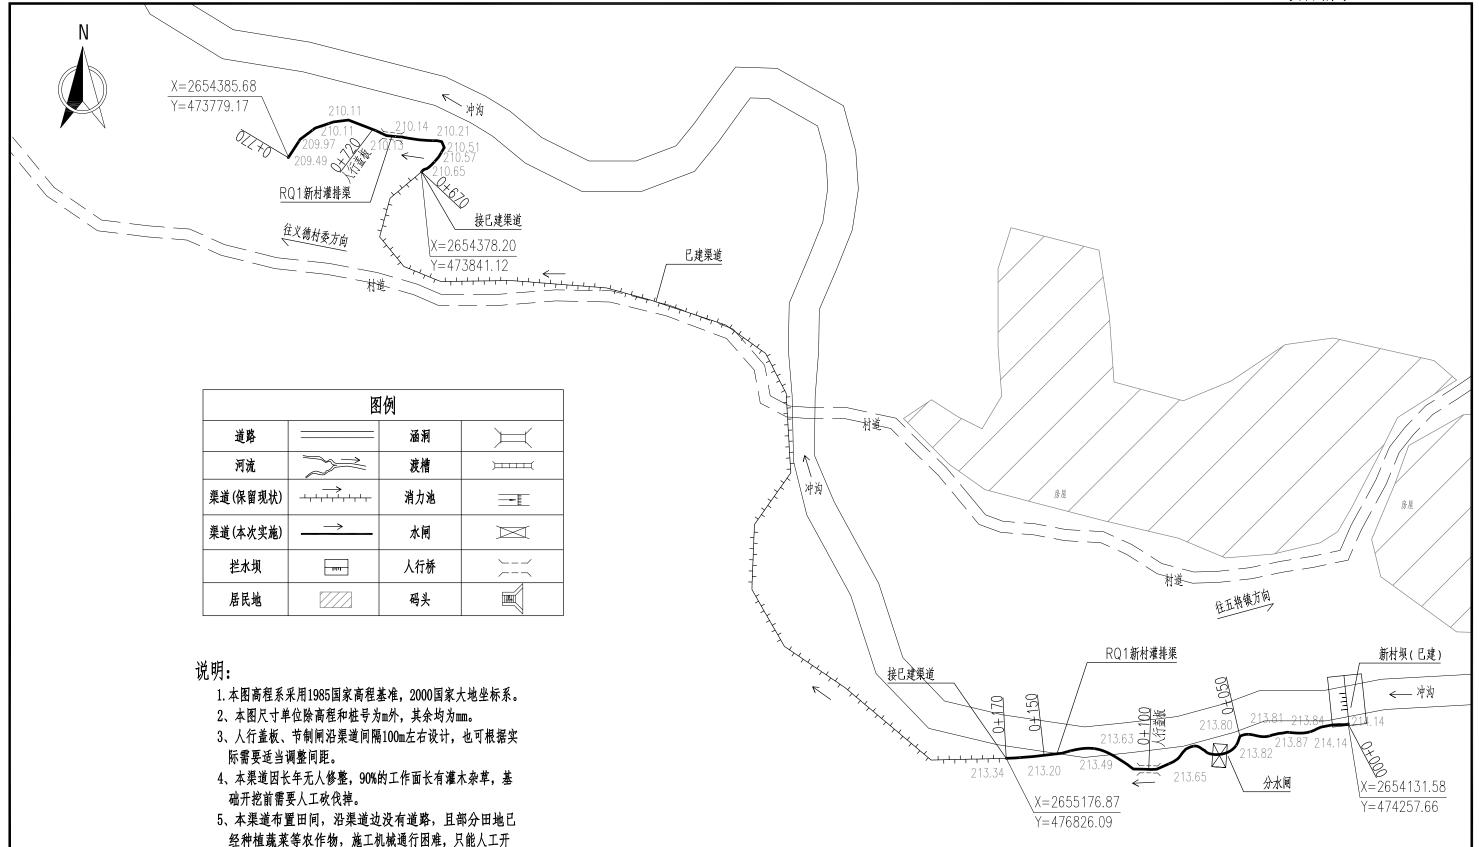

新村灌排渠平面布置图 1:1500

挖渠道,建筑材料需要人工二次搬运材料,运距平均约50m。

原地面线

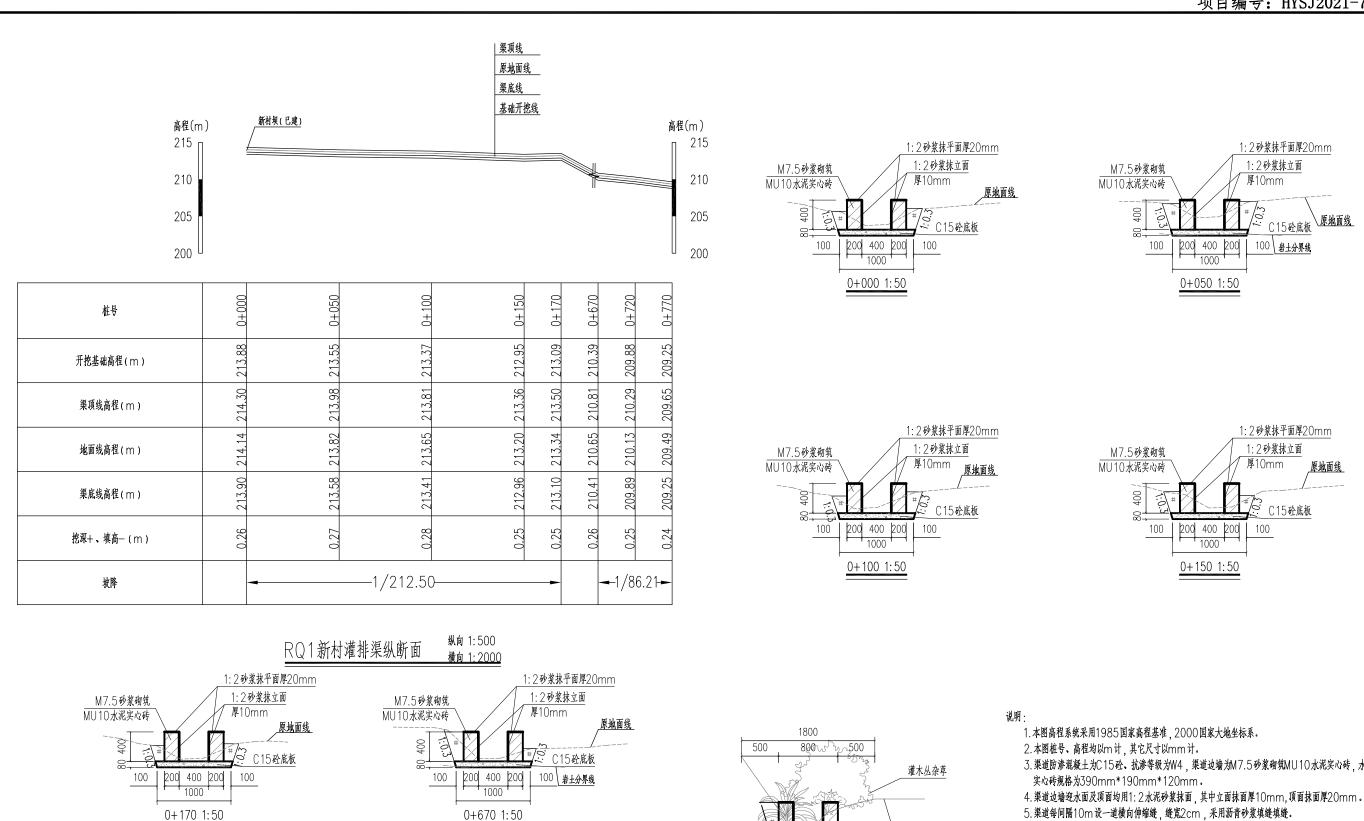

1:2砂浆抹平面厚20mm

C15砼底板

原地面线

1:2砂浆抹立面

厚10mm

100

400 200

0+770 1:50

M7.5砂浆砌筑

100

MU10水泥实心砖

人工砍伐灌木丛杂草示意图

2、位置:0+030~0+170、0+670~0+770

注:1、灌木丛杂草覆盖率90%

1: 2砂浆抹平面厚20mm

C15砼底板

原地面线

1:2砂浆抹立面

厚10mm

200 400 200 100

0+720 1:50


M7.5砂浆砌筑

100

MU10水泥实心砖

- 3. 渠道防渗混凝土为C15砼、抗渗等级为W4、渠道边墙为M7.5砂浆砌筑MU10水泥实心砖、水泥
- 6. 当渠道基底位于低洼处,地表水疏干困难时,采用直抛石挤淤处理,压实后铺筑级配碎石基层厚垫 层、然后进行渠道衬砌。挤淤用的片石粒径10~50cm,且粒径小于30cm的片石不得超过 20% 强度不小于25MPa。
- 7. 本渠道部分渠段基础有强风化的岩石或孤石,岩石类别主要为Ⅴ~Ⅵ级。

G)	一广西宏源水利电力勘察设计有限公司												
核定	虚拟实		2022年昭平	2县五将镇	[、文竹镇高标准农田建设	畑 招	标	设计					
审查	李健钦		(/ ⊏	徳村、义	憓村、坪冲村片区) № 标	水	エ	部分					
校核	张纤维					•							
设计	秋河字		RQ1	新林	寸灌排渠设	计图	(2	2/2)					
制图	100]					·					
负责人	张纤继		比	例	如 图	日期	20	022. 02					
设计证号	A24501398	33	图	号	招标-水工	L-RQ1-	2						

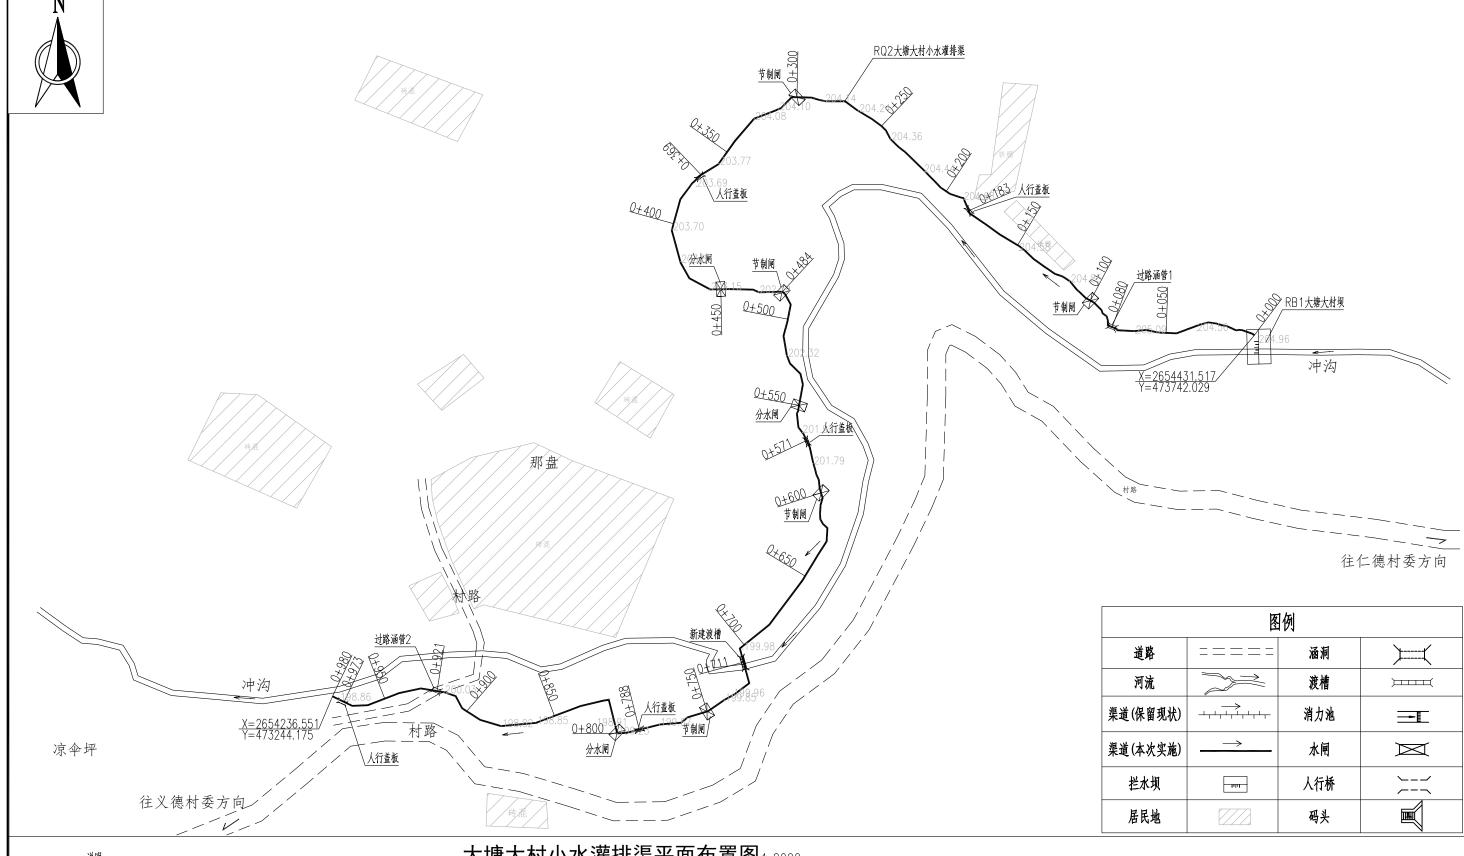


- 1.本图高程系统采用1985国家高程基准,2000国家大地坐标系。
- 2.本图桩号、高程均以m计,其它尺寸以mm计。
- 3. 人行盖板、节制闸沿渠道间隔100m左右设计,也可根据实际需要适 当调整间距。
- 4. 本渠道因长年无人修整,69%的工作面长有灌木丛杂草,基础开挖前 需要人工砍伐掉。
- 5. 因距离本渠道最近的道路平均有100m左右,建筑材料需要人工二次 搬运。

大塘大村小水灌排渠平面布置图1:2000

少广西宏源水利电力勘察设计有限公司


核足	想松果] 2022年昭平县五将镇	[、文竹镇高标准农田建设5	相 格	怀 设计			
审查	重建筑		(仁德村、义	(仁德村、义德村、坪冲村片区) № 标					
校核	张纤维								
设计	英考丁] RQ2大塘大村小水灌排渠设计图(1/5)						
制图	* 2 1								
负责人	新 种雅		比例	如 图	日期	2022. 02			
设计证号	A245013983		图号	招标-水工-RQ2-01					

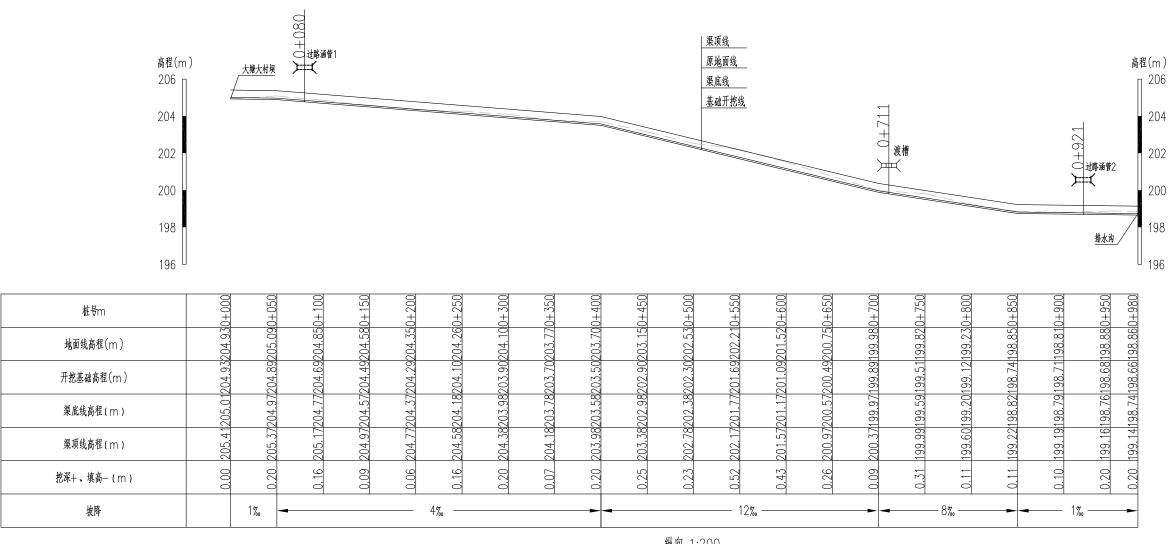

RQ2大塘大村小水灌排渠纵断面 纵向 1:200 横向 1:4000


说明:


- 1.本图高程系统采用1985国家高程基准,2000国家大地坐标系。
- 2. 本图桩号、高程均以m 计, 其它尺寸以mm 计。
- 3.渠道防渗混凝土为C15砼、抗渗等级为W4,渠道边墙为M7.5砂浆砌筑MU10水泥实心砖,水泥实心砖规格为390mm*190mm*120mm。
- 4. 渠道边墙迎水面及项面均用1: 2水泥砂浆抹面,其中立面抹面厚10mm,项面抹面厚20mm。
- 5. 渠道每间隔10m设一道横向伸缩缝, 缝宽2cm, 采用沥青砂浆填缝填缝。
- 6. 当渠道基底位于低洼处,地表水疏干困难时,采用直抛石挤淤处理,压实后铺筑级配碎石基层厚垫层,然后进行渠道衬砌。挤淤用的片石粒径10~50cm,且粒径小于30cm的片石不得超过20%,强度不小于25MPa。
- 7. 本渠道部分渠段基础有强风化的岩石或孤石_,岩石类别主要为V~VI级。

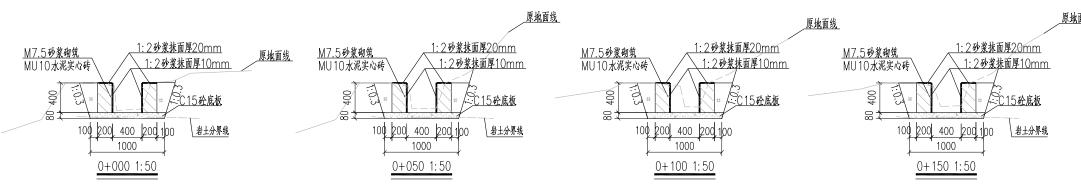


少广西宏源水利电力勘察设计有限公司

-			10						
核定	超级		2022年昭平县五将镇	2022年昭平县五将镇、文竹镇高标准农田建设项目					
审查	耄健貌		(仁德村、义	德村、坪冲村片区) Ⅳ 标	水	工 部分			
校核	製字形								
设计	英雪丁		RQ2大塘丿	C村小水灌排渠设计图(2/5					
制图	**		, , , , , ,			•			
负责人	数华港		比例	如 图	日期	2022. 02			
设计证号	A24501398	3	图号 招标-水工-RQ2-02						

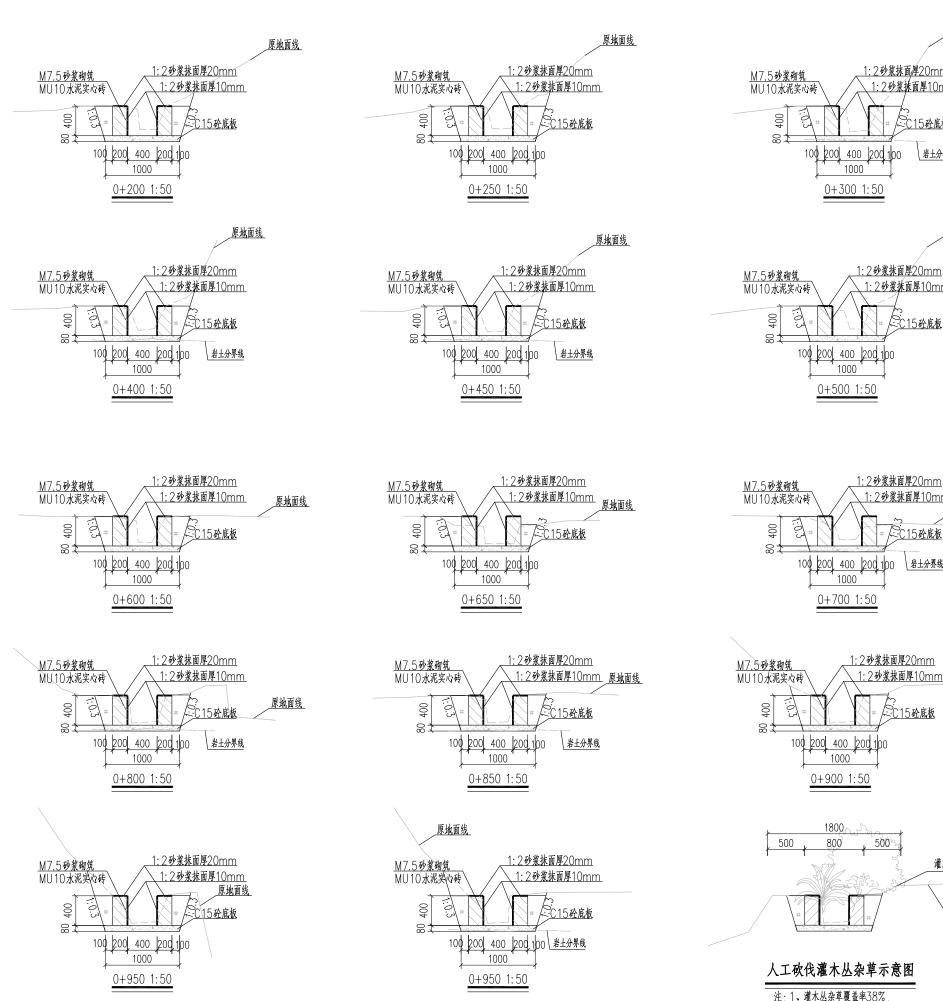


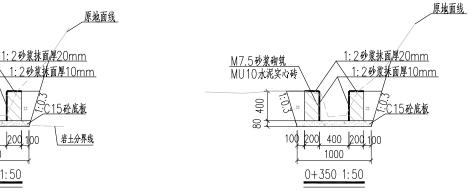


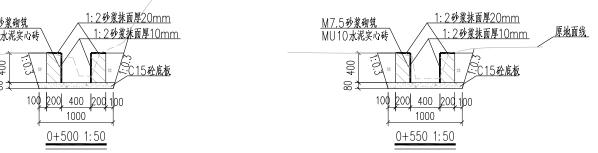

原地面线


原地面线

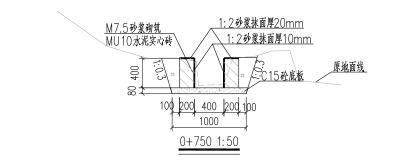

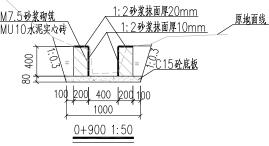

<u>1: 2砂浆抹面厚20mm</u>

1:2砂浆抹面厚10mm

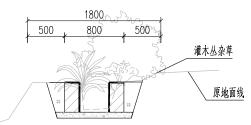


人工砍伐灌木丛杂草示意图


注:1、灌木丛杂草覆盖率38%。


2、位置: 0+000~0+200、0+300~0+500、 0+600~0+800.0+900~0+980


- 1. 本图尺寸单位均为mm。
- 2.渠道防渗混凝土为C15砼、抗渗等级为W4,渠道边墙为M7.5砂浆砌筑MU10水泥实心砖, 水泥实心砖规格为390mm*190mm*120mm。
- 3. 渠道边墙迎水面及顶面均用1: 2水泥砂浆抹面,厚20mm。
- 4. 渠道每间隔10m设一道横向伸缩缝, 缝宽2cm, 采用沥青砂浆填缝填缝。
- 5. 当渠道基底位于低洼处,地表水疏干困难时,采用直抛石挤淤处理,压实后铺筑级配碎石基层 厚垫层,然后进行渠道衬砌。挤淤用的片石粒径10~50cm,且粒径小于30cm的片石不得 超过20%,强度不小于25MPa。
- 6. 本渠道部分渠段基础有强风化的岩石或孤石,岩石类别主要为Ⅴ~Ⅵ级。

(H) J ⁻西宏源水利电力勘察设计有限公司 核定 2022年昭平县五将镇、文竹镇高标准农田建设项目 招标 设计 抱松草 审查 (仁德村、义德村、坪冲村片区) N 标 水工 部分 重健稅 校核 账件纸 RQ2大塘大村小水灌排渠设计图(3/5) 设计 英含丁 制图 账件账 负责人 如图 日期 2022.02 设计证号 A245013983 图号 招标-水工-RQ2-03

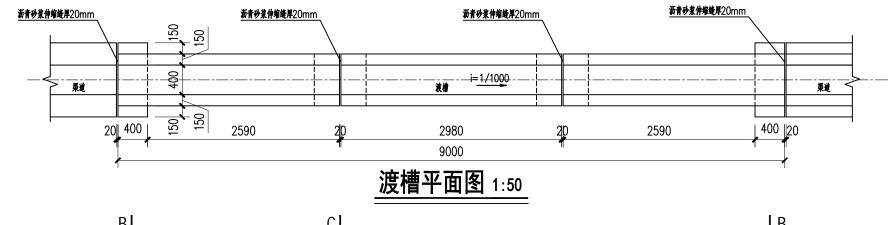

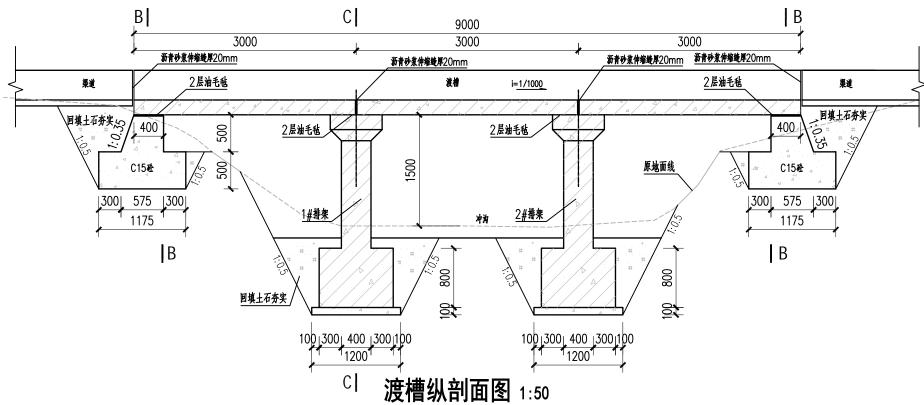

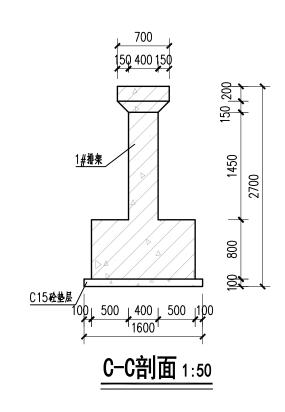

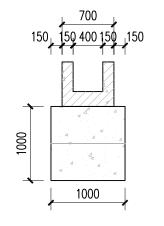


B-B剖面 1:50

- 1、图中高程、桩号以米计,其余以毫米计。
- 2、渡槽、排架混凝土强度均为C25、槽身砼抗渗等级为W6。
- 3、渡槽进出 \square 桩号可以根据实际情况适当调整,排架基础高程可根据现场情况进行调整,基础承载力不小于180KPa,排架基础填土压实度不小于0.9。
- 4、支墩基础高程可根据现场情况进行调整。
- 5、钢筋: Φ 为HPB300、Φ为HRB400级,钢筋钢筋保护层厚度为35mm。
- 6、所有悬挑构件须待混凝土强度达到设计强度100%时方可拆除底模。
- 7、清基后渠底基础高程达不到设计标高的,采用合格的土回填,填土压实度不小于0.90,填土坡度不陡于1: 1.5。

少 广西宏源水利电力勘察设计有限公司								
	杨女觉	2022年昭平且五旗镇、文析镇高标准次田建设项目	招标	设计				


_											
核定	虚拟宗		2022年昭平县五将镇	9月 招	标 设计						
审查	耄健貌		(仁徳村、义	水	工 部分						
校核	独种纸										
设计	2.47		RQ2大塘大村小水灌排渠设计图(4/5								
制图	英考丁		THE PERSON OF TH								
负责人	数种形		比例	如 图	日期	2022. 02					
设计证号	A245013983		图号	招标-水工-RQ2-04							

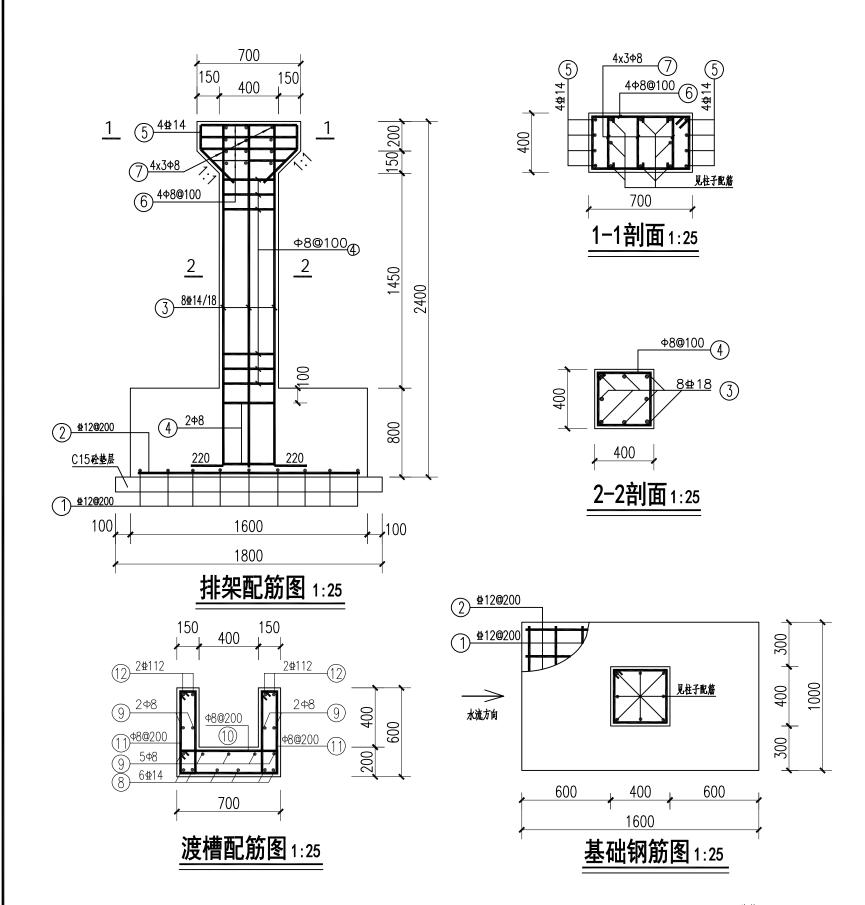



				钅	羽筋>	表		
部位	编号	直径	型式(mm)	长度(mm)	根数	总长(m)	重量(kg)	备 注
基	1	⊈12	930	930	18	16.74	14.87	每个排架9根, 共2个排架
础	2	⊈12	1530	1530	12	18.36	16.30	每个排架6根, 共2个排架
支	3	⊈18	2300 S	2890	16	46.24	92.48	每个排架8根,共2个排架
柱	4	Ф8	§ 5	1420	48	68.16	26.92	每个排架24根, 共2个排架
	(5)	⊈14	\$2 82	1600	8	12.80	15.49	 每个排架4根,共2个排架
牛	6	Ф8	460 88	1680	2	3.36	1.33	每个排架1根, 共2个排架
腿		Ф8	630	2020	6	12.12	4.79	每个排架3根,共2个排架
	7	Ф8	<u>330</u>	430	24	10.32	4.08	每个排架12根, 共2个排架
	8	⊈14	₹ 9930 ₹	10230	6	61.38	74.27	
	9	Ф8	9930	10030	9	90.27	35.66	
槽身	10	Ф8	<u>630</u>	1620	51	82.62	32.63	
•	11)	Ф8	S 530 € 530	1320	102	134.64	53.18	
	12	Ф12	9930	9930	4	39.72	35.27	
1	争计						407.27	
			加5%‡	 _员 耗			427.63	


- 1、图中高程、桩号以米计,其余以毫米计。
- 2、支墩基础高程可根据现场情况进行调整,基础承载力不小于180KPa。
- 3、渡槽、排架混凝土强度均为C25,槽身砼抗渗等级为W6。
- 4、钢筋: 中为HPB300、生为HRB400级,钢筋钢筋保护层厚度为35mm。
- 5、所有悬挑构件须待混凝土强度达到设计强度100%时方可拆除底模。

9	一个广西宏源水利电力勘察设计有限公司										
核定	拉松泉	2022年昭	平县五将镇	[、文竹镇高标准农田建设	9月 招	标 设计					
审查	耄健院	(4	に徳村、义	憓村、坪冲村片区) Ⅳ 标	水	工 部分					
校核	张释继										
设计	基金丁	RQ2;	大塘大	、村小水灌排	是设计	图(5/5)					
制图	4, 5,		A STATE OF THE STA								
负责人	新幹 派	比	例	如 图	日期	2022. 02					
设计证号	A245013983	3 图	号	招标-水工-RQ2-05							

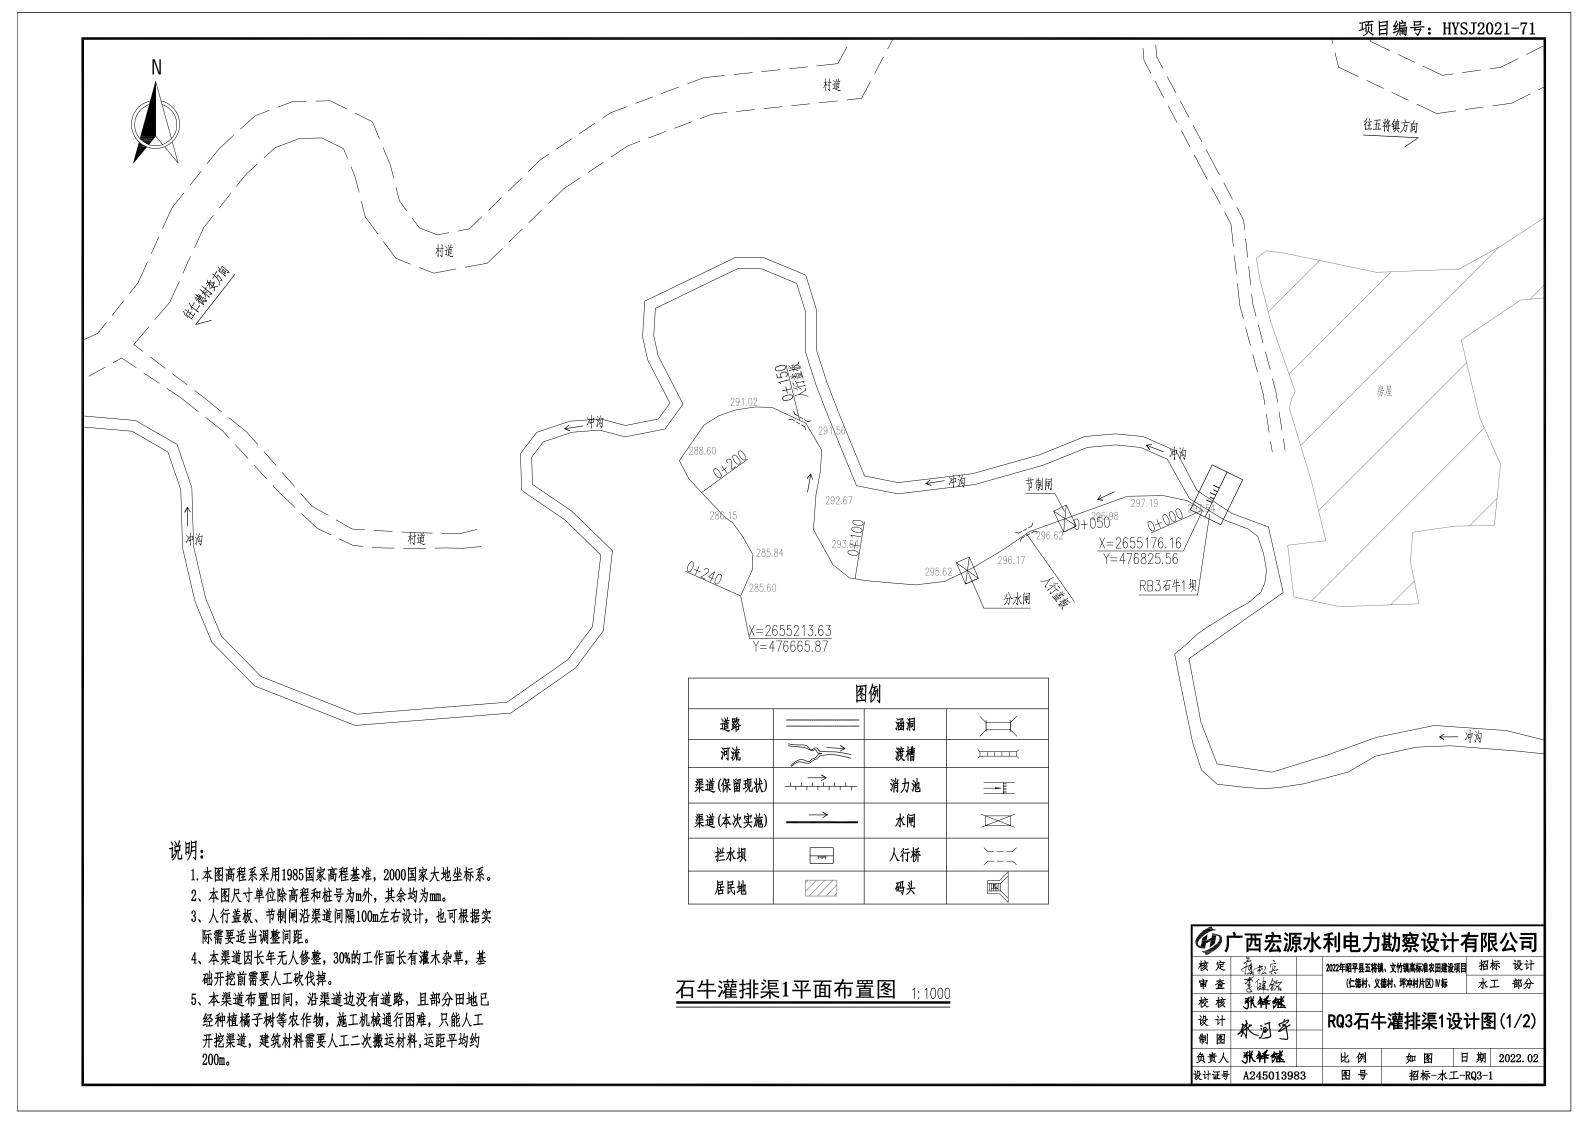


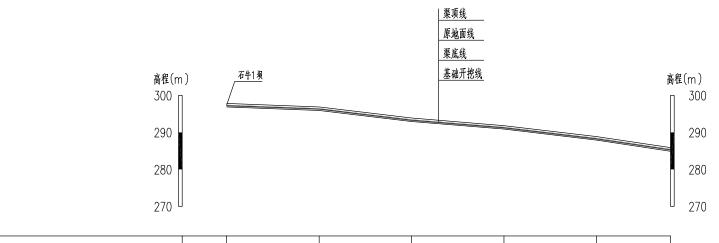


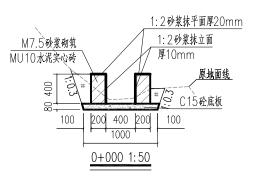


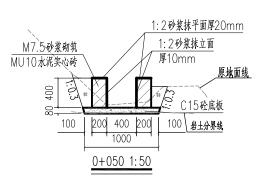



桩号	0+000	0+020	0+100	0+150	0+200	0+240		
开挖基础高程(m)	297.39	296.46	293.46	291.42	288.44	285.42		
渠项线高程(m)	297.82	296.90	293.89	291.84	288.88	285.88		
地面线高程(m)	297.54	296.62	293.61	291.56	288.60	285.60		
渠底线高程(m)	297.42	296.50	293.49	291.44	288.48	285.48		
挖深+、填高- (m)	0.15	0.16	0.15	0.14	0.16	0.18		
坡降		1/20.10						

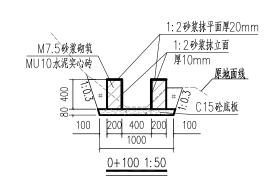

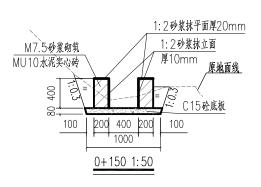

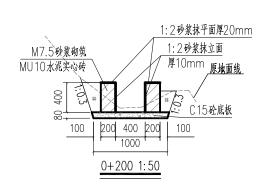

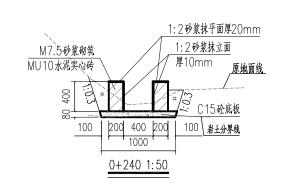

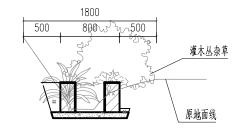

人工砍伐灌木丛杂草示意图


注:1、灌木丛杂草覆盖率30%, 2、位置:0+170~0+240

说明:

- 1. 本图高程系统采用1985国家高程基准, 2000国家大地坐标系。
- 2. 本图桩号、高程均以m 计, 其它尺寸以mm 计。
- 3.渠道防渗混凝土为C15砼、抗渗等级为W4,渠道边墙为M7.5砂浆砌筑MU10水泥实心砖,水泥实心砖规格为390mm*190mm*120mm。
- 4. 渠道边墙迎水面及项面均用1: 2水泥砂浆抹面, 其中立面抹面厚10mm, 项面抹面厚20mm。
- 5. 渠道每间隔10m设一道横向伸缩缝, 缝宽2cm, 采用沥青砂浆填缝填缝。
- 6. 当渠道基底位于低洼处,地表水疏干困难时,采用直抛石挤淤处理,压实后铺筑级配碎石基层厚垫层,然后进行渠道衬砌。挤淤用的片石粒径10~50cm,且粒径小于30cm的片石不得超过20%,强度不小于25MPa。
- 7. 本渠道部分渠段基础有强风化的岩石或孤石,岩石类别主要为V~VI级。

ゆ广西宏源水利电力勘察设计有限公司 核定 養衣室 2022年曜平風和線、対機編編維知融級頭 招标 设计

核 定	10000000000000000000000000000000000000	2022年昭平县五将镇	真、文竹镇高标准农田建设	順 招	标 设计		
审查	季健钦	(仁德村、义	德村、坪冲村片区) N 标	水	工 部分		
校核	张铎继						
设计	张河宾	RQ3石4	RQ3石牛灌排渠1设i				
制图	W 2 3						
负责人	张铎继	比例	如 图	日期	2022. 02		
设计证号	A245013983	图号	招标-水二	L-RQ3-2	2		

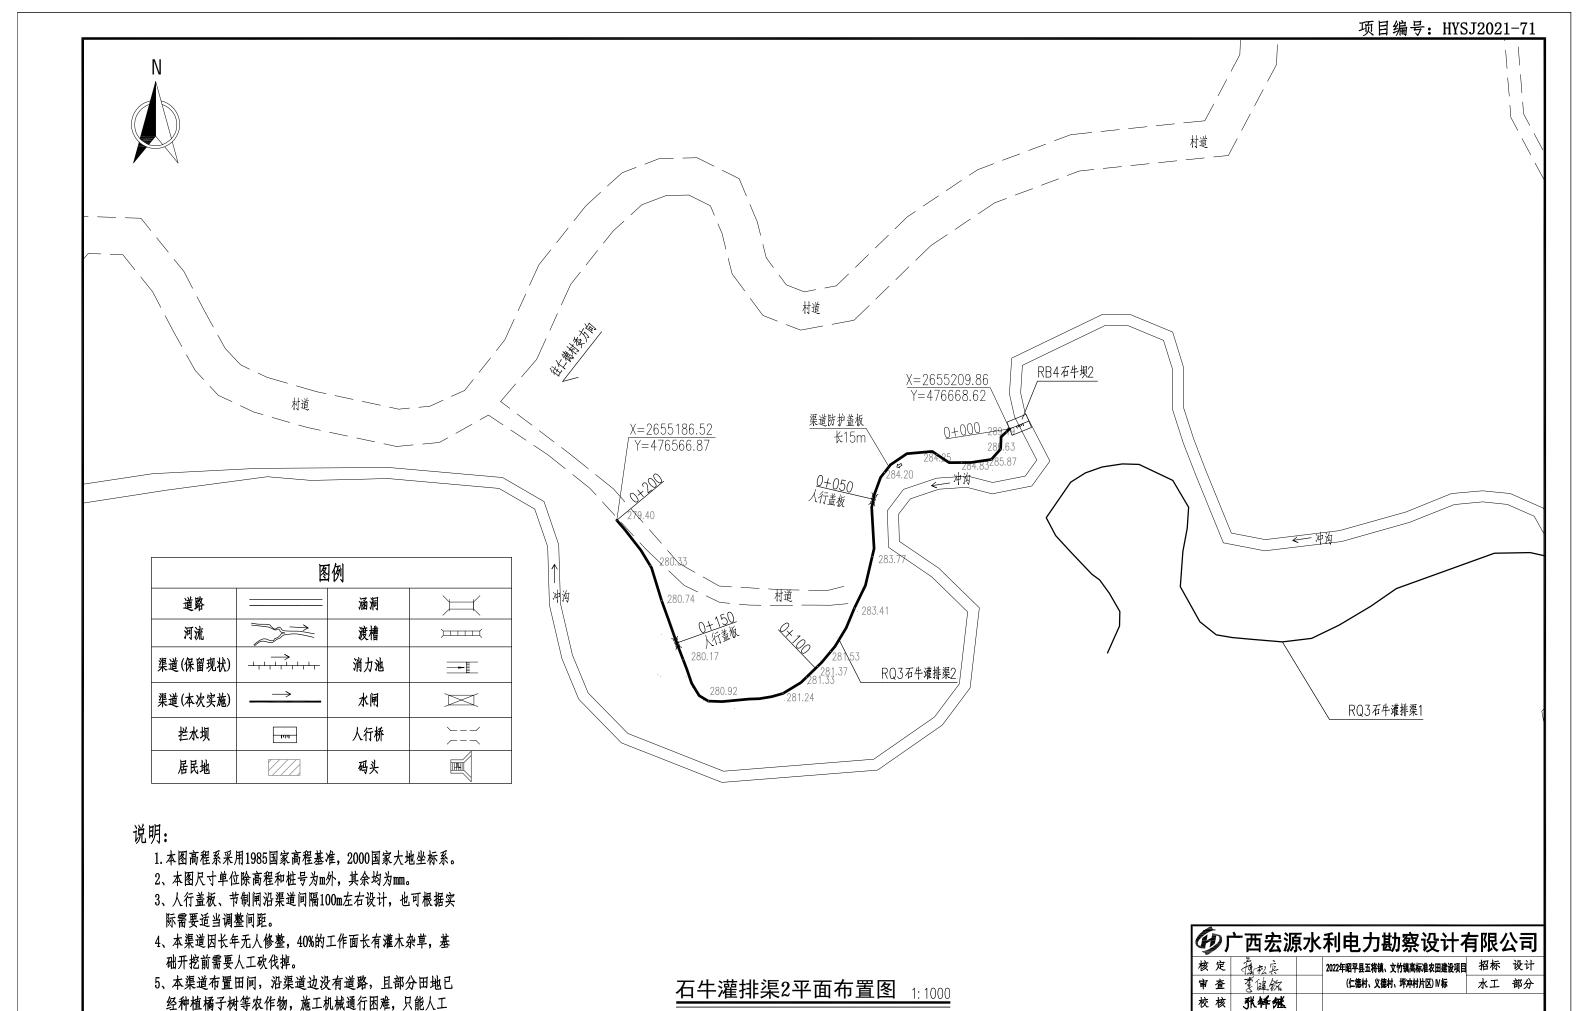

开挖渠道, 建筑材料需要人工二次搬运材料, 运距平均约

100m。

RQ4石牛灌排渠2设计图(1/2)

如图 日期 2022.02

招标-水工-RQ4-1


比 例

图号

制图


负责人 张纤维


设计证号 A245013983

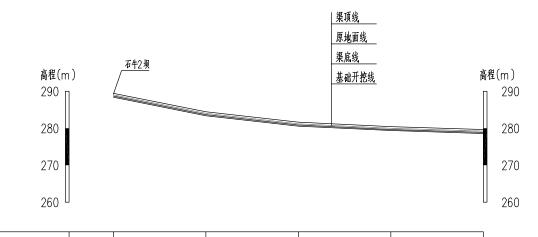


桩号	000+0	0+020	0+100	0+150	0+200
开挖基础高程(m)	288.97	283.97	281.15	279.96	279.16
渠项线高程(m)	289.43	284.44	281.61	280.41	279.64
地面线高程(m)	289.19	284.20	281.37	280.17	279.40
渠底线高程(m)	289.03	284.04	281.21	280.01	279.24
挖深+ 、填高 (m)	0.22	0.23	0.22	0.21	0.24
坡降		◀	1/20	0.43 ———	-


1:2砂浆抹平面厚20mm 1:2砂浆抹平面厚20mm 1:2砂浆抹立面 厚10mm 厚10mm 0+000 1:50

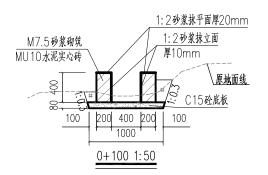


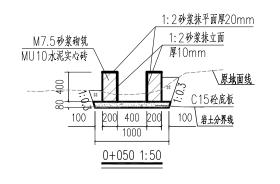

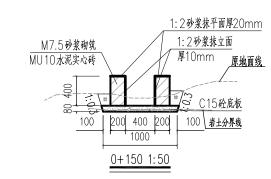

RQ4石牛灌排渠2纵断面 4/1000 横向 1:2000

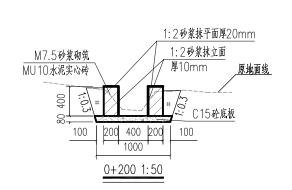

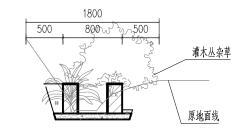


人工砍伐灌木丛杂草示意图

注:1、灌木丛杂草覆盖率40%, 2、位置:0+120~0+200

说明:

- 1. 本图高程系统采用1985国家高程基准, 2000国家大地坐标系。
- 2. 本图桩号、高程均以m 计, 其它尺寸以mm 计。
- 3.渠道防渗混凝土为C15砼、抗渗等级为W4,渠道边墙为M7.5砂浆砌筑MU10水泥实心砖,水泥实心砖规格为390mm*190mm*120mm。
- 4. 渠道边墙迎水面及项面均用1: 2水泥砂浆抹面, 其中立面抹面厚10mm, 项面抹面厚20mm。
- 5. 渠道每间隔10m设一道横向伸缩缝, 缝宽2cm, 采用沥青砂浆填缝填缝。
- 6. 当渠道基底位于低洼处,地表水疏干困难时,采用直抛石挤淤处理,压实后铺筑级配碎石基层厚垫层,然后进行渠道衬砌。挤淤用的片石粒径10~50cm,且粒径小于30cm的片石不得超过20%,强度不小于25MPa。
- 7. 本渠道部分渠段基础有强风化的岩石或孤石,岩石类别主要为Ⅴ~Ⅵ级。

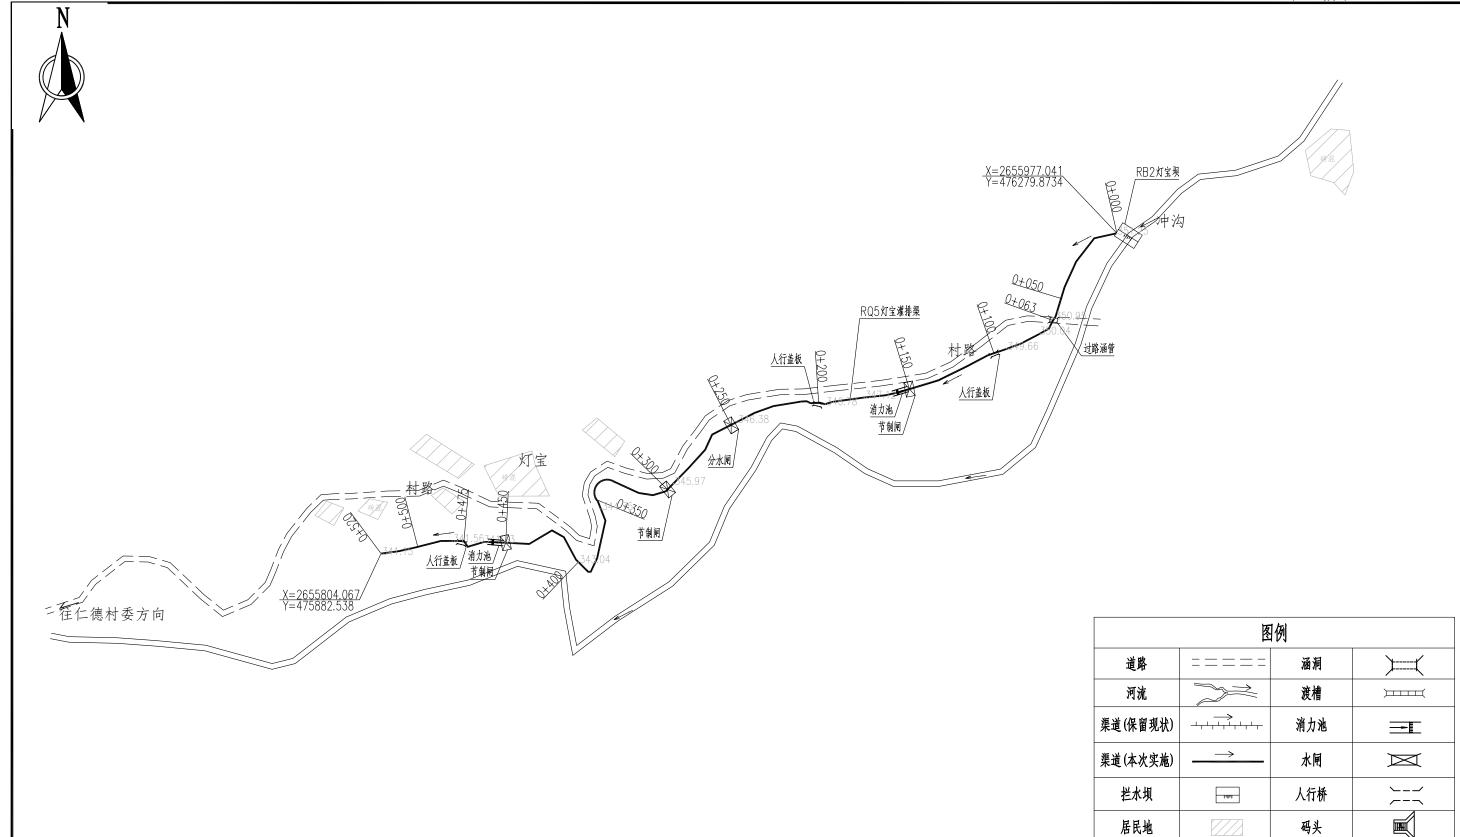

- 1.本图高程系统采用1985国家高程基准,2000国家大地坐标系。
- 2. 本图桩号、高程均以m 计 , 其它尺寸以mm 计。
- 3. 人行盖板、节制闸沿渠道间隔100m左右设计,也可根据实际需要适当调整间距。
- 4. 本渠道因长年无人修整, 38%的工作面长有灌木丛杂草, 基础开挖前需要人工砍伐掉。


灯宝灌排渠平面布置图 1:2000

G) [<u> </u>													
核定	拉松东		2022年昭平县五将镇	招	标	设计								
审查	書は貌		(仁德村、义德村、坪冲村片区) № 标 水工				I	部分						
校核	那种纸			•										
设计	247		RQ5灯3	宝灌排渠	设计	·图	(1/	/3)						
制图	₩.≥ 1													
负责人	数学形		比例	如 图	ı	事	20)22. 02						

招标-水工-RQ5-01

图号

设计证号 A245013983

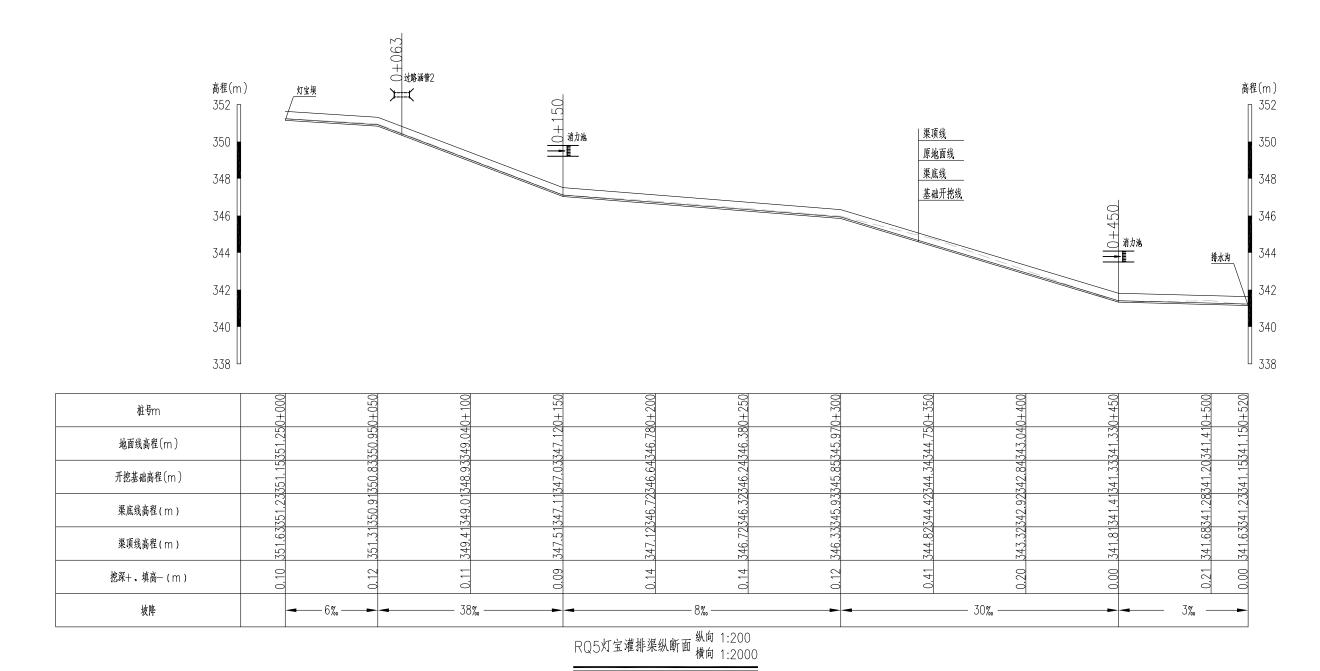

- 1.本图高程系统采用1985国家高程基准,2000国家大地坐标系。
- 2. 本图桩号、高程均以m 计, 其它尺寸以mm 计。
- 3. 渠道防渗混凝土为C15砼、抗渗等级为W4,渠道边墙为M7.5砂浆砌筑MU10水泥实心砖,水泥实心砖规格为390mm*190mm*120mm。
- 4. 渠道边墙迎水面及项面均用1: 2水泥砂浆抹面, 其中立面抹面厚10mm, 项面抹面厚20mm。
- 5. 渠道每间隔10m设一道横向伸缩缝, 缝宽2cm, 采用沥青砂浆填缝填缝。
- 6. 当渠道基底位于低洼处,地表水疏干困难时,采用直抛石挤淤处理,压实后铺筑级配碎石基层厚垫层,然后进行渠道衬砌。挤淤用的片石粒径10~50cm,且粒径小于30cm的片石不得超过20%,强度不小于25MPa。
- 7. 本渠道部分渠段基础有强风化的岩石或孤石,岩石类别主要为Ⅴ~Ⅵ级。

G) [一西宏源	水	利电力	勘察设计	有阳	弘 公司
核定	在松亮	原水利电力勘察设计有限公司 2022年曜平县五将镇、文竹镇高标准农田建设项目	标 设计			
审查	耄健貌					
校核	独华派					
设计	基金丁		2022年曜平县五将镇、文竹镇高标准农田建设项目 招标 设计	(2/3)		
制图	*** 1					
负责人	数华港		比例	如图	日期	2022. 02
设计证号	A24501398	2022年昭平县五将镇、文竹镇高标准农田建设项目 招标 设作集材、义集材、坪本村片区 N 标 水工 亩 RQ5 灯宝灌排渠设计图 (2/3 比例 如图 日期 2022	-02			

<u>○:C15砼底板</u> 岩土分界线 100 200 400 200 100 1000 <u>0+000</u> <u>1:</u> 50 原地面线 <u>1: 2砂浆抹面厚20mm</u> <u>M7.5砂浆砌筑</u> _1: 2砂浆抹面厚10mm MU10水泥实心砖 400 100 200 400 200 100 1000 0+150 1:50 原地面线 1: 2砂浆抹面厚20mm M7.5砂浆砌筑 1:2砂浆抹面厚10mm MU10水泥实心砖 400 15砼底板 100 200 400 200 100 岩土分界线 1000 0+300 1:50 原地面线 1: 2砂浆抹面厚20mm M7.5砂浆砌筑 1: 2砂浆抹面厚10mm MU10水泥实心砖 400 100 200 400 200 100 岩土分界线 0+450 1:50 原地面线 800 , 500° 灌木丛杂草 人工砍伐灌木丛杂草示意图 注:1、灌木丛杂草覆盖率38% 2、位置: 0+000<u>~0+050、0+200~0+350</u>


原地面线


1: 2砂浆抹面厚20mm


1: 2砂浆抹面厚10mm


M7.5砂浆砌筑

MU10水泥实心砖

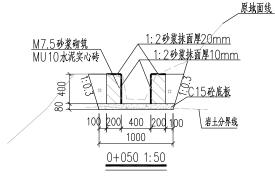


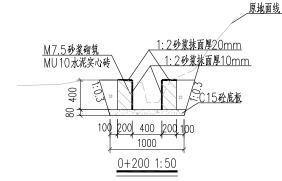


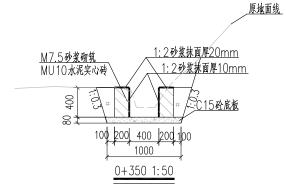


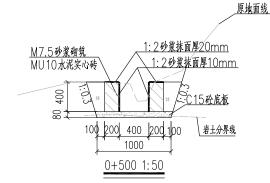


- 1.本图高程系统采用1985国家高程基准,2000国家大地坐标系。
- 2. 本图桩号、高程均以m 计, 其它尺寸以mm 计。
- 3. 渠道防渗混凝土为C15砼、抗渗等级为W4,渠道边墙为M7.5砂装砌筑MU10水泥实心砖,水泥实心砖规格为390mm*190mm*120mm。
- 4.渠道边墙迎水面及项面均用1:2水泥砂浆抹面,其中立面抹面厚10mm,项面抹面厚20mm。
- 5. 渠道每间隔10m设一道横向伸缩缝, 缝宽2cm, 采用沥青砂浆填缝填缝。
- 6. 当渠道基底位于低洼处,地表水窥干困难时,采用直抛石挤淤处理,压实后铺筑级配碎石基层厚垫层,然后进行渠道衬砌。挤淤用的片石粒径10~50cm,且粒径小于30cm的片石不得超过20%,强度不小于25MPa。
- 7. 本渠道部分渠段基础有强风化的岩石或孤石,岩石类别主要为 $V\sim VI$ 级。

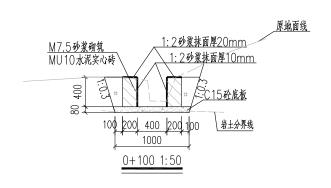


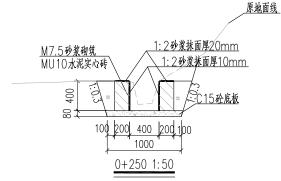


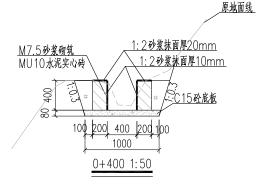

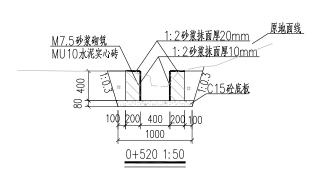



一方面宏源水利电力勘察设计有限公司										
核定	在松桌		2022年昭平县五将镇	2022年昭平县五将镇、文竹镇高标准农田建设项目						
审查	書は貌		(仁德村、义	水	工 部	分				
校核	那种纸									
设计	基實丁		RQ5灯?	宝灌排渠设计	汁图((3/3)	/3) 			
制图	***									
负责人	数种形		比例	如 图	日期	2022.	02			
设计证号	A24501398	3	图号	招标-水工-R05-03						

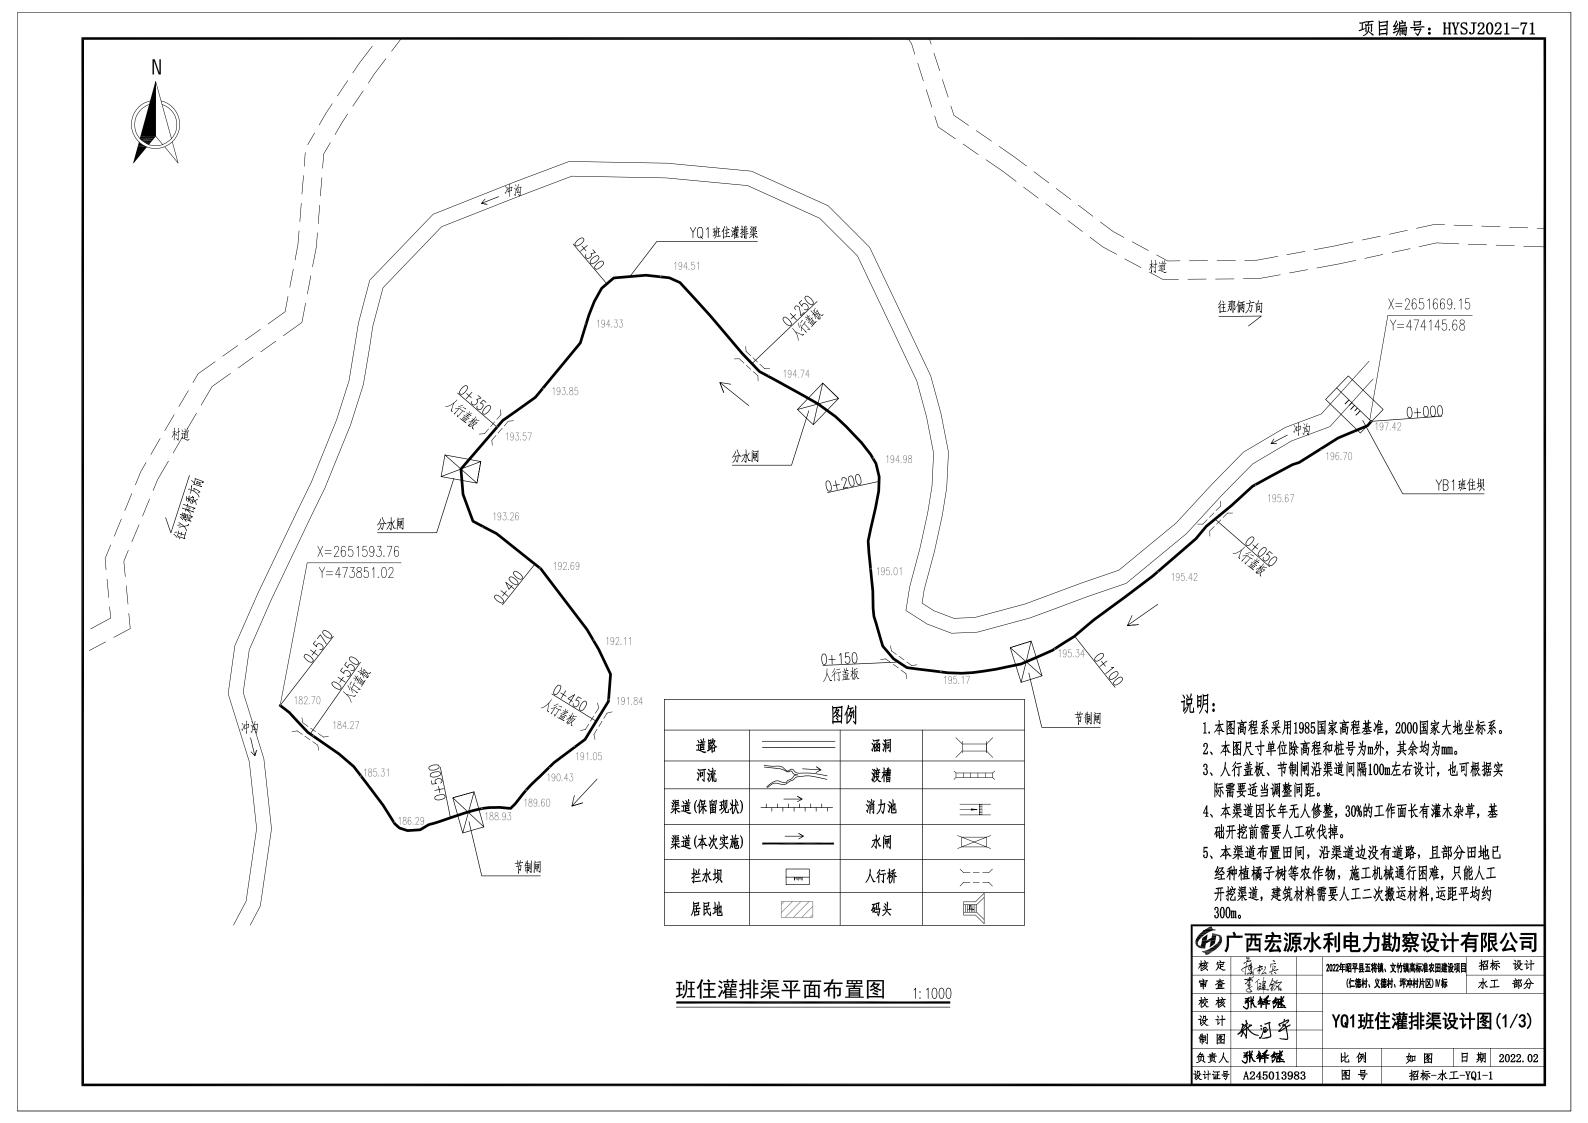


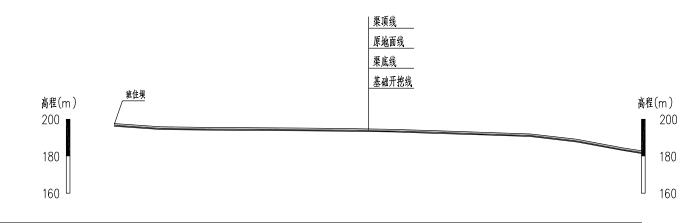


	0	<u> </u>	00	<u>5</u> 0	000	0.5	<u> </u>	0.00	0	0.00	2	000	0
桩号	0+000	0+020	0+100	0+150	0+200	0+250	0+300	0+350	0+400	0+450	0+200	0+550	0+570
开挖基础高程(m)	197.22	195.46	195,13	194.96	194.74	194.49	194 11	193.31	192.50	191.65	188.69	184.10	182.50
渠项线高程(m)	197.65	195.90	195.57	195.40	195.21	194.97	194.56	193.80	197.92	192.07	189.16		182.93
地面线高程(m)	197.42	195.67	195.34	195.17	194.98	194.74	194.33		192.69	191.84	188.93	184.27	182.70
渠底线高程(m)	197.25	195.50	195.17	195.00	194.81	194.57	194.16	193.40	192.52	191.67	188.76		182.53
挖深+、填高- (m)	0.20	0.21	0.21	0.21	0.24	0.25	0.22	0.26	0.19		0.24	0.17	0.20
坡降	1/38.72						-						

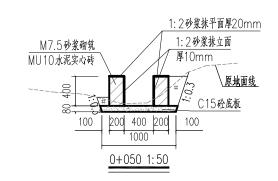

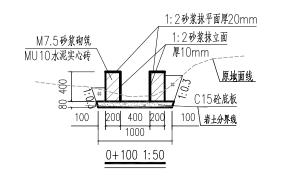

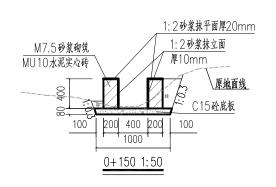

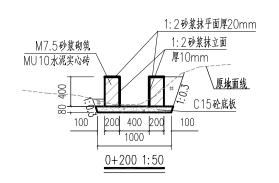

说明:

M7.5砂浆砌筑

100

MU10水泥实心砖

1. 本图高程系统采用1985国家高程基准,2000国家大地坐标系。

1: 2砂浆抹平面厚20mm

C15砼底板

1:2砂浆抹立面

厚10mm


200 400 200 100


0+000 1:50


- 2.本图桩号、高程均以m计,其它尺寸以mm计。
- 3.渠道防渗混凝土为C15砼、抗渗等级为W4,渠道边墙为M7.5砂浆砌筑MU10水泥实心砖,水泥实心砖规格为390mm*190mm*120mm。
- 4. 渠道边墙迎水面及项面均用1: 2水泥砂浆抹面, 其中立面抹面厚10mm, 项面抹面厚20mm。
- 5. 渠道每间隔10m设一道横向伸缩缝、缝宽2cm,采用沥青砂浆填缝填缝。
- 6. 当渠道基底位于低洼处,地表水疏于困难时,采用直抛石挤淤处理,压实后铺筑级配碎石基层厚垫层,然后进行渠道村砌。挤淤用的片石粒径10~50cm,且粒径小于30cm的片石不得超过20%,强度不小于25MPa。
- 7. 本渠道部分渠段基础有强风化的岩石或孤石,岩石类别主要为V~VI级。


の广西宏源水利电力勘察设计有限公司 核 定 養衣宴 2022年曜平駐五機、対策幕隊能対理最初項 招标 设计


核定	擅松京	2022年昭平县五	2022年昭平县五将镇、文竹镇高标准农田建设项目							
审查	耄健貌	(仁德村、	(仁德村、义德村、坪冲村片区) № 标							
校核	张纤维									
设计	秋河宾	YQ1班	YQ1班住灌排渠设计图(2/3)							
制图										
负责人	张释继	比例	如 图	日期	2022. 02					
设计证号 A245013983		3 图号	恝标-水	T -V01-9)					

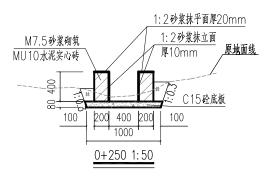


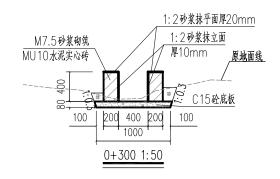


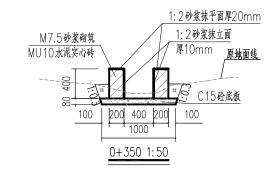


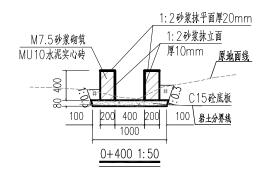


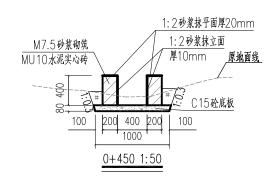

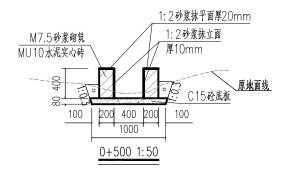

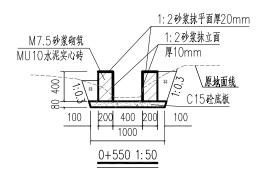

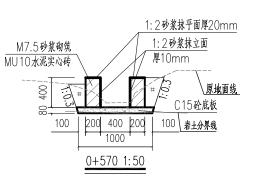

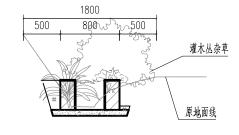

人工砍伐灌木丛杂草示意图


注:1、灌木丛杂草覆盖率30%。


2、位置: 0+00~0+100、0+500~0+570


说明:


- 1. 本图尺寸单位均为mm。
- 2.渠道防渗混凝土为C15砼、抗渗等级为W4,渠道边墙为M7.5砂浆砌筑MU10水泥实心砖,水泥实心砖规格为390mm*190mm*120mm。
- 3.渠道边墙迎水面及项面均用1:2水泥砂浆抹面,其中立面抹面厚10mm,项面抹面厚20mm。
- 4. 渠道每间隔10m设一道横向伸缩缝, 缝宽2cm, 采用沥青砂浆填缝填缝。
- 5. 当渠道基底位于低洼处,地表水疏干困难时,采用直抛石挤淤处理,压实后铺筑级配碎石基层厚垫层,然后进行渠道衬砌。挤淤用的片石粒径10~50cm,且粒径小于30cm的片石不得超过20%,强度不小于25MPa。
- 6. 本渠道部分渠段基础有强风化的岩石或孤石,岩石类别主要为Ⅴ~Ⅵ级。


60 广西宏源水利电力勘察设计有限公司 核定 擅松兵 2022年昭平县五将镇、文竹镇高标准农田建设项目 招标 设计 (仁德村、义德村、坪冲村片区) № 标 水工 部分 耄健稅 校核 张铎继 YQ1班住灌排渠设计图(3/3) 设计 制图 负责人 张纤维 比例 如图 日期 2022.02 设计证号 A245013983 图号 招标-水工-YQ1-3

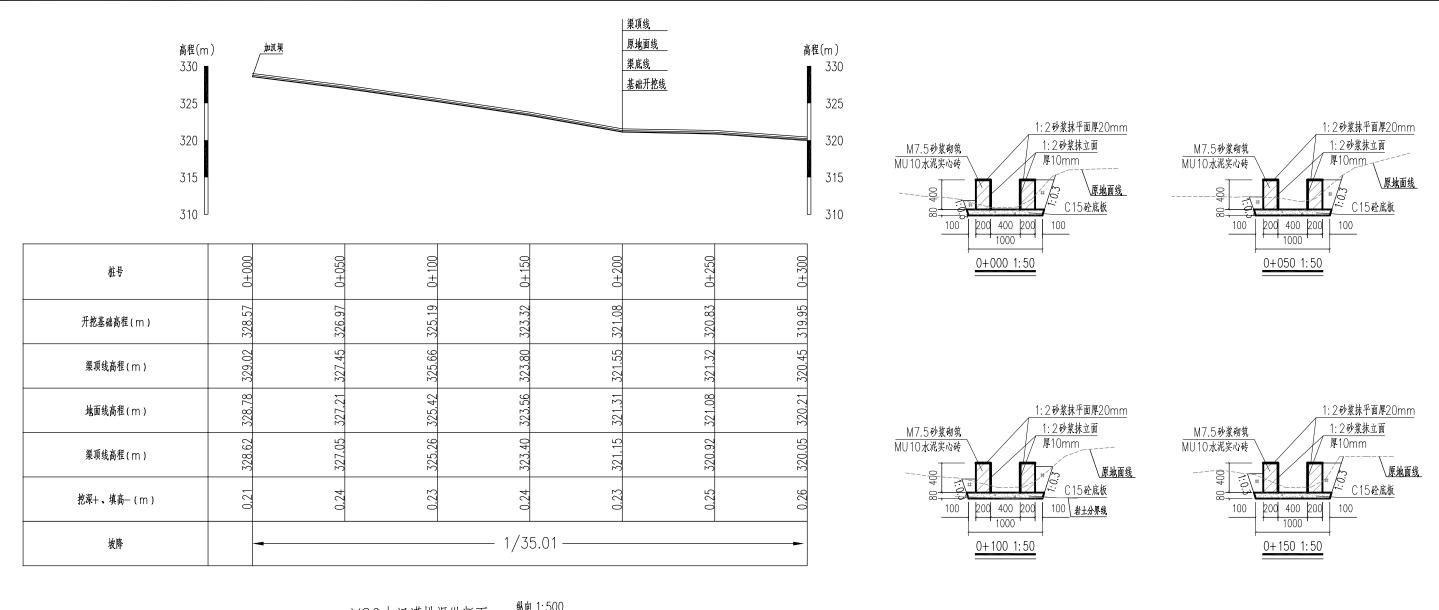

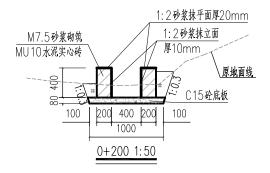

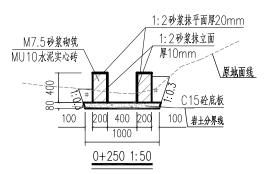

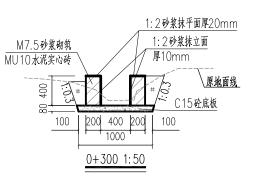

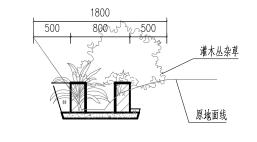

人工砍伐灌木丛杂草示意图


- 注:1、灌木丛杂草覆盖率30%,
- 2、位置:0+00~0+040、0+250~0+300


说明:

- 1.本图高程系统采用1985国家高程基准,2000国家大地坐标系。
- 2. 本图桩号、高程均以m 计, 其它尺寸以mm 计。
- 3.渠道防渗混凝土为C15砼、抗渗等级为W4,渠道边墙为M7.5砂浆砌筑MU10水泥实心砖,水泥实心砖规格为390mm*190mm*120mm。
- 4. 渠道边墙迎水面及项面均用1: 2水泥砂浆抹面, 其中立面抹面厚10mm, 项面抹面厚20mm。
- 5. 渠道每间隔10m设一道横向伸缩缝, 缝宽2cm, 采用沥青砂浆填缝填缝。
- 6. 当渠道基底位于低洼处, 地表水疏干困难时, 采用直抛石挤淤处理, 压实后铺筑级配碎石基层厚垫层, 然后进行渠道衬砌。挤淤用的片石粒径10~50cm, 且粒径小于30cm的片石不得超过20%, 强度不小于25MPa。
- 7. 本渠道部分渠段基础有强风化的岩石或孤石,岩石类别主要为Ⅴ~Ⅵ级。

多广西宏源水利电力勘察设计有限公司

-		•							
核定	擅松兵		2022年昭	平县五将镇	[、文竹镇高标准农田建设	畑 招	标	设计	
审查	耄健钦		(仁德村、义德村、坪冲村片区) № 标				エ	部分	
校核	张纤继								
设计	秋河字		YQ2加汉灌排渠设计图(2/2)						
制图									
负责人	张铎继		比	例	如 图	日期	20	22. 02	
设计证号	A245013983		图	号	招标-水	L-YQ2-	2		

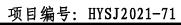

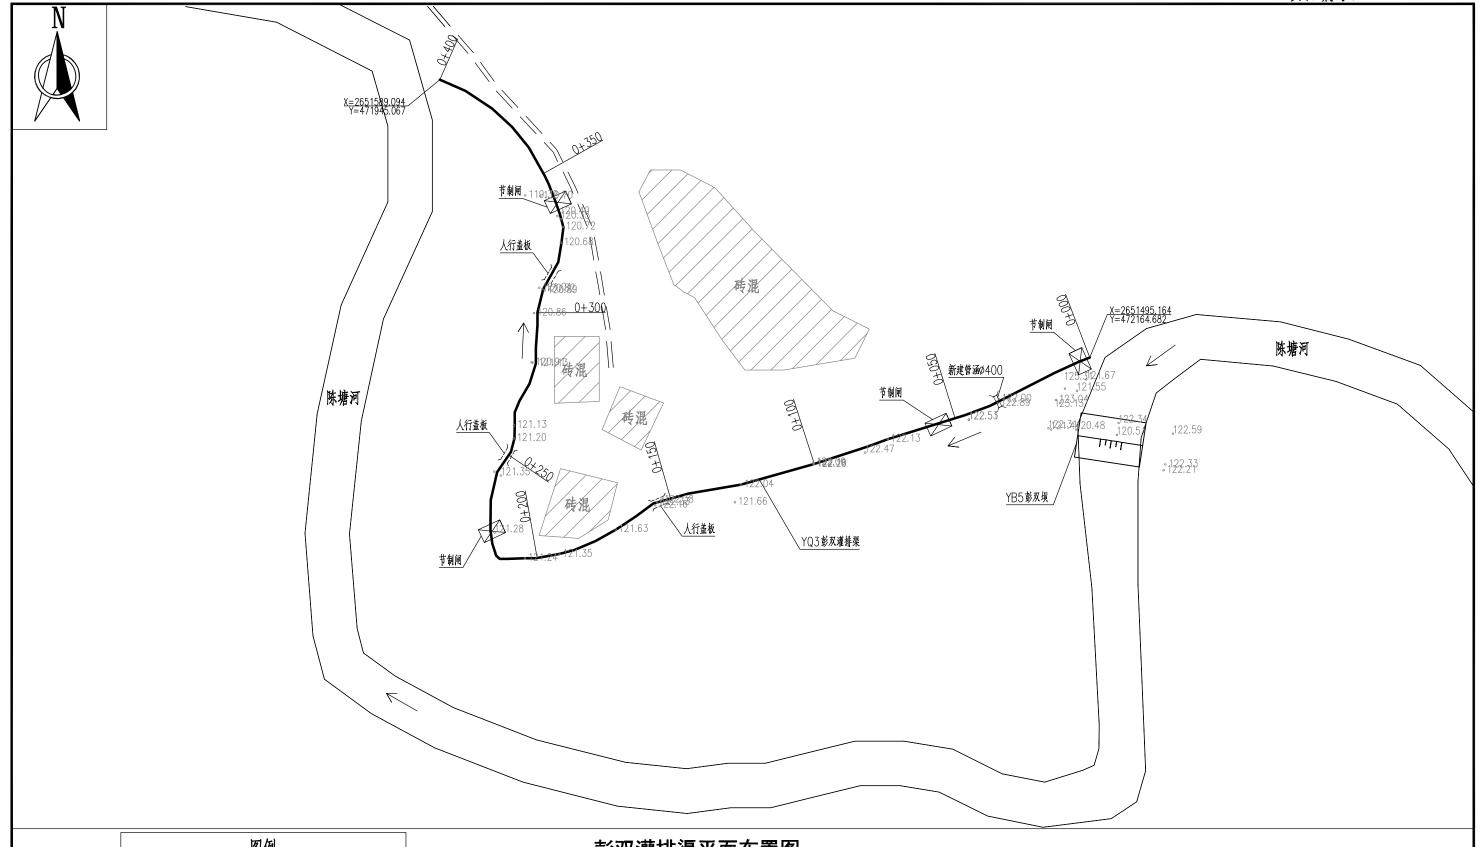

图例							
道路		涵洞	Ħ				
河流		反虹管	### 0###				
渠道(保留现状)		人行桥	<u> </u>				
渠道(本次实施)	<u>→</u>	渡槽	шш				
拦水坝	пп	消力池	=				
居民地		水闸	\bowtie				


彭双灌排渠平面布置图 1:1000

说明·


- 1.本图高程系统采用1985国家高程基准_,2000国家大地坐标系。
- 2. 本图桩号、高程均以m 计, 其它尺寸以mm 计。
- 3. 人行盖板、节制闸沿渠道间隔100m左右设计,也可根据实际需要适当调整间距。
- 4. 本渠道因长年无人修整,80%的工作面长有灌木丛杂草,基础开挖前需要人工砍伐掉。
- 5. 因距离本渠道最近的道路平均有100m左右,建筑材料需要人工二次搬运。

核定	極松東	2022年昭平县五将領	2022年昭平县五将镇、文竹镇高标准农田建设项目						
审查	歪缝貌	(仁德村、义	(仁德村、义德村、坪冲村片区) № 标						
校核	数种形								
设计	A-12 V	YQ3鼓] YQ3彭双灌排渠设计图(1/2)						
制图	78 11/2								
负责人	放神光	比例	如 图	日期	2022. 02				
设计证号	A245013983	图号	招标-水	エーYQ3	-01				

原地面线

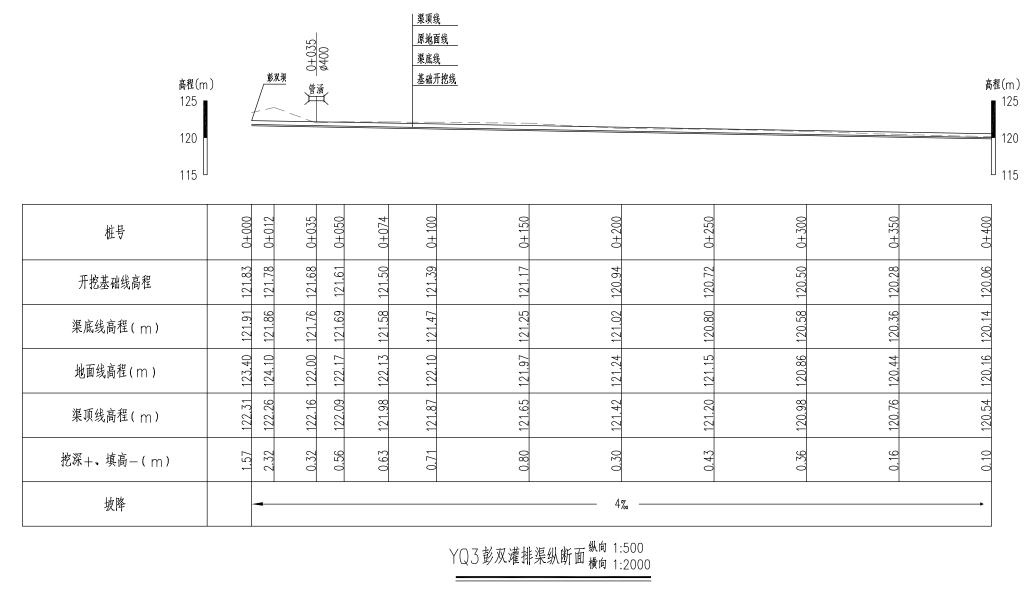

1:2砂浆抹面厚20mm <u>M7.5砂浆砌筑</u> MU10水泥实心砖 1:2砂浆抹面厚10mm 清淤 <u>C15砼底板</u> 100 200 400 200 100 1000 0+000 1:50 $(0+000\sim0+050)$ 1:2砂浆抹面厚20mm M7.5砂浆砌筑 1:2砂浆抹面厚10mm MU10水泥实心砖 原地面线 C15砼底板 100 200 400 200 100 1000 0+050 1:50 1:2砂浆抹面厚20mm M7.5砂浆砌筑 1:2砂浆抹面厚10mm MU10水泥实心研 原地面线 C.C.<u>15砼底板</u> 100 200 400 200 100 1000 0+100 1:50

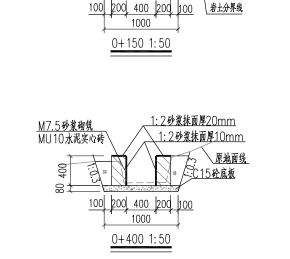



M7.5砂浆砌筑


MU10 水泥实心砖


1: 2砂浆抹面厚20mm


、原地面线

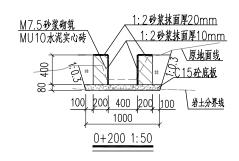

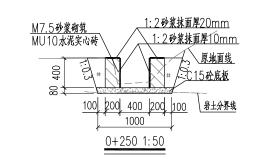

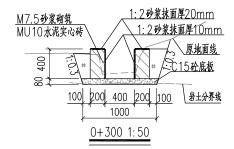

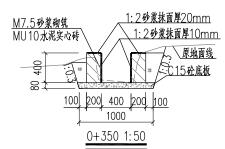


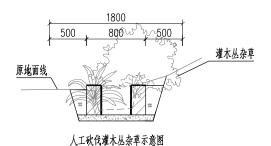

注: 1、灌木丛杂草覆盖率80%, 2、位置: 0+000~0+100、0+170~0+400 1.本图尺寸单位均为mm。

- 2.渠道防渗混凝土为C15砼、抗渗等级为W4,渠道边墙为M7.5砂浆砌筑MU10水泥实心砖,水 泥实心砖规格为390mm*190mm*120mm。
- 3. 渠道边墙迎水面及顶面均用1: 2水泥砂浆抹面,其中立面抹面厚10mm,顶面抹面厚20mm。
- 4.渠道每间隔10m设一道横向伸缩缝、缝宽2cm、采用沥青砂浆填缝。
- 5. 当渠道基底位于低洼处,地表水碗干困难时,采用直抛石挤淤处理,压实后铺筑级配碎石基层厚垫层,然后进行渠道衬砌。挤淤用的片石粒径10~50cm,且粒径小于30cm的片石不得超过20%、强度不小于25MPa。
- 6.本渠道部分渠段基础有强风化的岩石或孤石,岩石类别主要为Ⅴ~Ⅵ级。

60 广西宏源水利电力勘察设计有限公司								
核定	真似		2022年昭平县五将镇、文竹镇高标准农田建设项目 招标 设计 (仁集村、义集村、坪沖村片区) N标 水工 部分					
审查	耄健貌							
校核	製学形							
设计	*/ 1/2		】 YQ3彭双灌排渠设计图(2/2) 】					
制图	3 7 2							
负责人	繁华形		比例	如 图	日期	2022. 02		
设计证号	A24501398	3	图号	招标-7	kエーYQ3	-02		

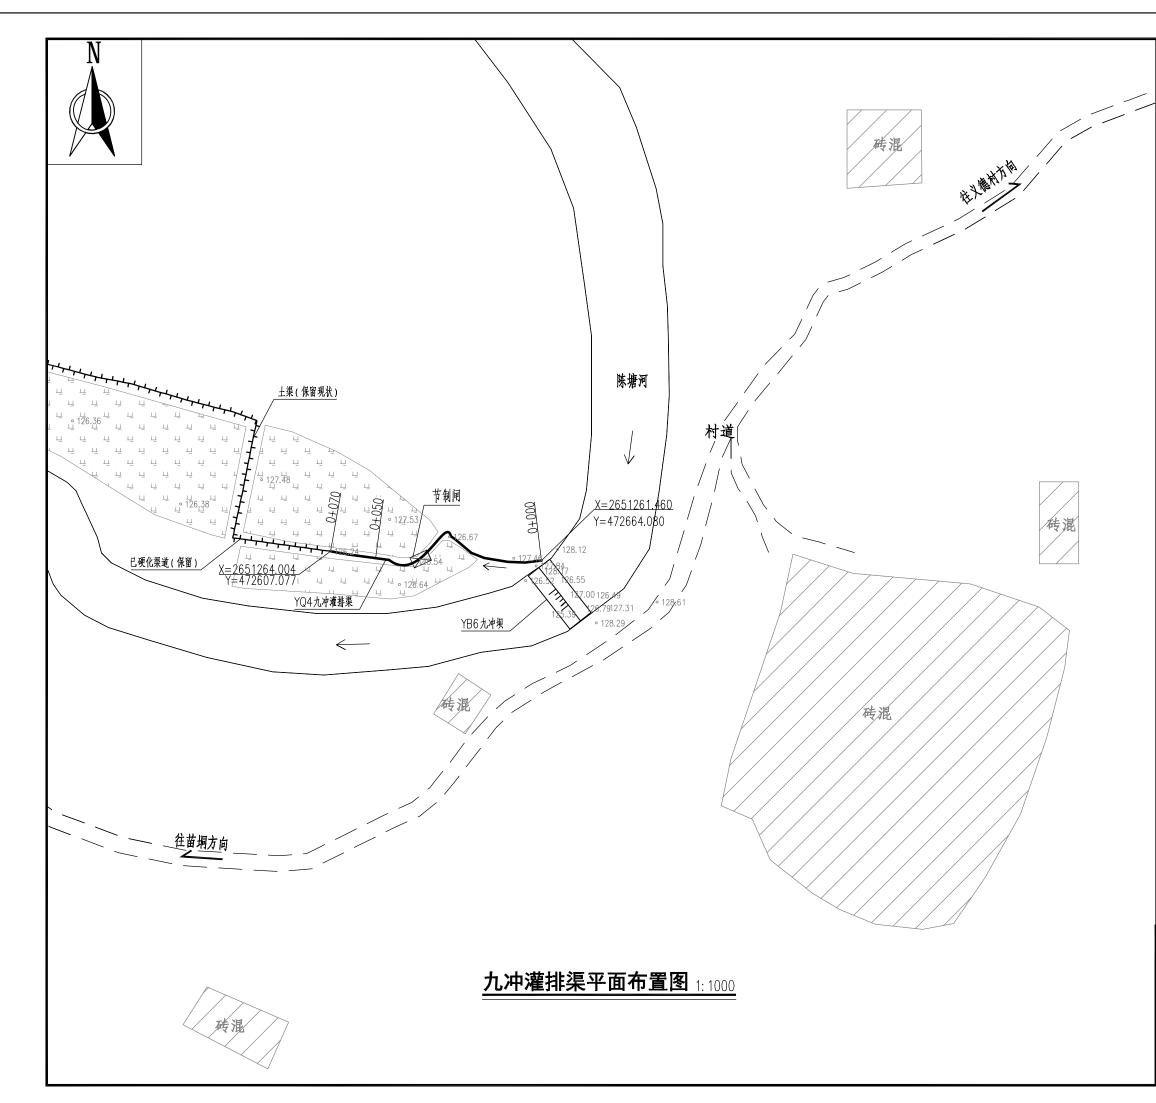


	图例		
道路	===	涵洞	Ħ
河流		反虹管	##D G##
渠道(保留现状)	→	人行桥	<u> </u>
渠道(本次实施)	\longrightarrow	渡槽	шщ
拦水坝	गग	消力池	=I
居民地		水闸	\bowtie
耕地	17 17 17 1 11 17		

说明

- 1.本图高程系统采用1985国家高程基准,2000国家大地坐标系。
- 2. 本图桩号、高程均以m 计, 其它尺寸以mm 计。
- 3. 人行盖板、节制闸沿渠道间隔100m左右设计,也可根据实际需要适当调整间距。
- 4. 本渠道因长年无人修整,30%的工作面长有灌木丛杂草,基础开挖前需要人工砍伐掉。
- 5. 因距离本渠道最近的道路平均有50m左右,建筑材料需要人工二次搬运。

少广西宏源水利电力勘察设计有限公司


核定	拉松泉		2022年昭平县五将镇	、文竹镇高标准农田建设	姐 招	标 设计
审查	耄健貌		(仁德村、义徒	詩村、坪冲村片区) № 标	水	工 部分
校核	账					
设计	李 林里		YQ4九	,冲灌排渠设	计图(1/2)
制图	2 AV. I					
负责人	独种形		比例	如 图	日期	2022. 02
设计证号	A24501398	3	图号	招标-7	k TY04	-01

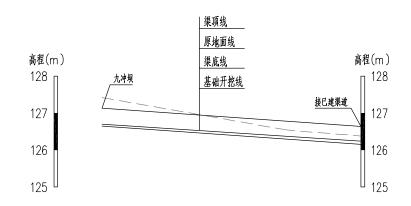



桩号	000+0	0+050
开挖基础高程(m)	126.72	126.37
渠底线高程(m)	126.70	126.62
地面线高程(m)	127.42	126.54
渠顶线高程(m)	127.10	126.66
挖深+、填高-(m)	0.70	0.17
坡降		7‰ —


YQ4九冲灌排渠纵断面 纵向 1:100 横向 1:1000

- 1. 本图尺寸单位均为mm。
- 2.渠道防渗混凝土为C15砼、抗渗等级为W4,渠道边墙为M7.5砂浆砌筑MU10水泥实心砖,水泥实心砖,水泥实心砖,根为390mm*190mm*120mm。
- 3. 渠道边墙迎水面及项面均用1: 2水泥砂浆抹面, 其中立面抹面厚10mm, 项面抹面厚20mm。
- 4. 渠道每间隔10m 设一道横向伸缩缝, 缝宽2cm, 采用沥青砂浆填缝。
- 5. 当渠道基底位于低洼处,地表水疏干困难时,采用直抛石挤淤处理,压实后铺筑级配碎石基层厚垫层,然后进行渠道村砌。挤淤用的片石粒径10~50cm,且粒径小于30cm的片石不得超过20%,强度不小于25MPa。
- 6. 本渠道部分渠段基础有强风化的岩石或孤石,岩石类别主要为Ⅴ~Ⅵ级。

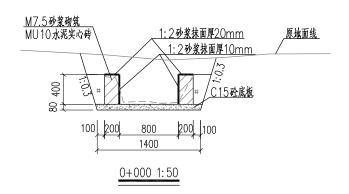

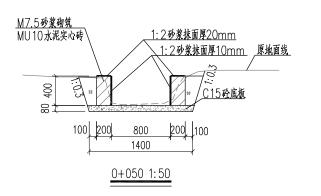

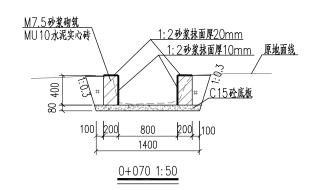

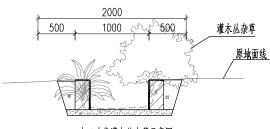



人工砍伐灌木丛杂草示意图

注:1、灌木丛杂草覆盖率30%, 2、位置:0+050~0+070

G)	西宏源	原水利电力勘察设计布	与限 2	公司
核定	· · · · · · · · · · · · · · · · · · ·	2022年昭平具五将镇、文价镇高标准农田建设项目	招标	设计

核定	擅松宴	2022年昭平县五	将镇、文竹镇高标准农田建设	殖 招	标 设计
审查	茎健貌	(仁德村、	义德村、坪冲村片区) Ⅳ 标	水	工 部分
校核	独种 犯				
设计	Anz	YQ4	九冲灌排渠设	计图(2/2)
制图	25 W. Z				
负责人	独种形	比例	如 图	日期	2022. 02
设计证号	A24501398	3 图号	招标->	火工-YQ 4	-02

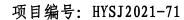

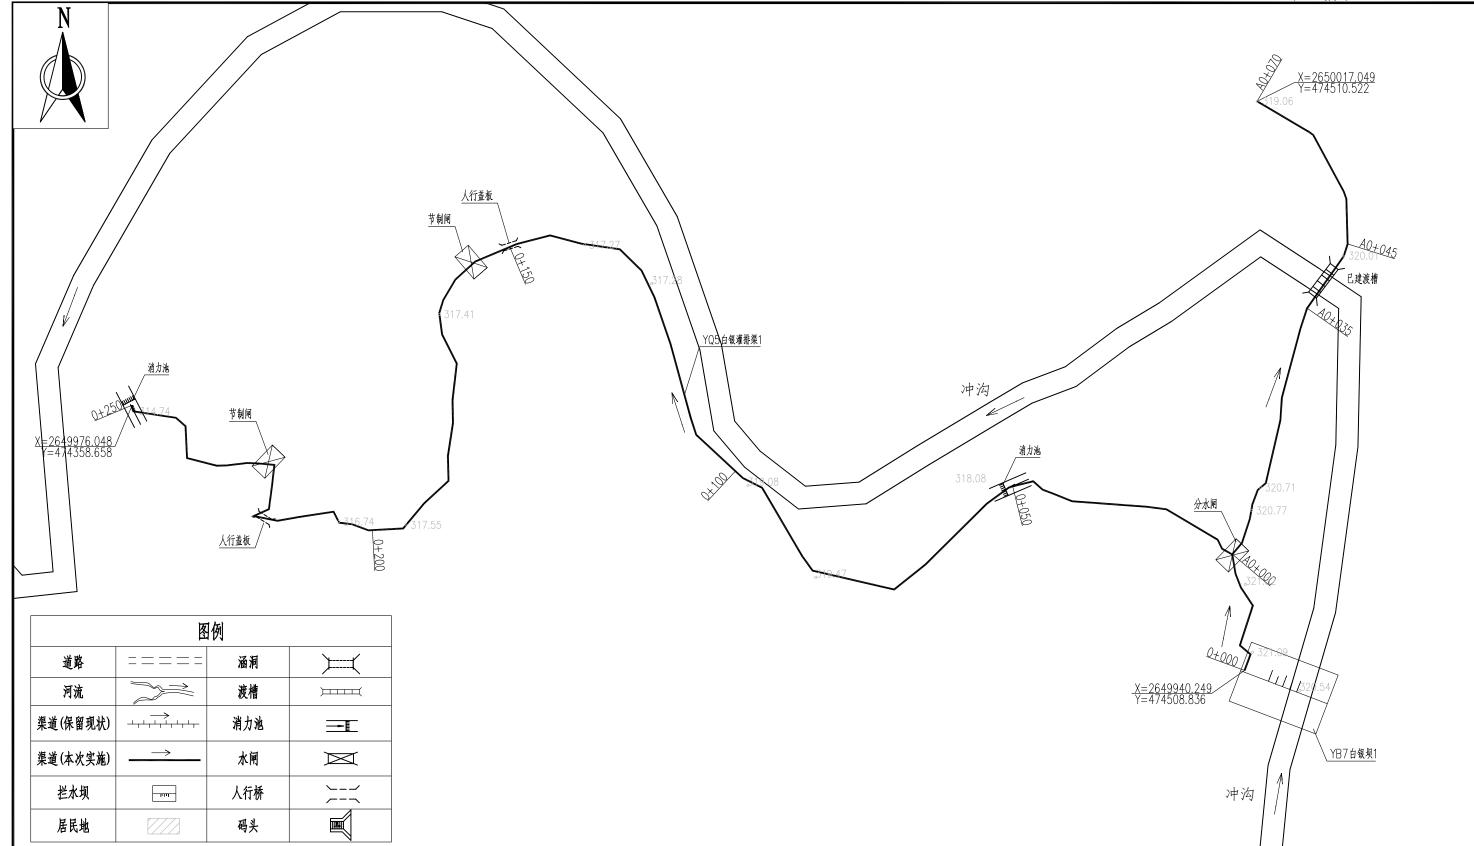


- 1.本图高程系统采用1985国家高程基准,2000国家大地坐标系。
- 2.本图桩号、高程均以m计,其它尺寸以mm计。
- 3. 人行盖板、节制闸沿渠道间隔100m左右设计,也可根据实际需要适 当调整间距。
- 4. 本渠道因长年无人修整,65%的工作面长有灌木丛杂草,基础开挖前 需要人工砍伐掉。
- 5. 因距离本渠道最近的道路平均有100m左右,建筑材料需要人工二次 搬运。

白银灌排渠1平面布置图 1:500


少广西宏源水利电力勘察设计有限公司 2022年昭平县五将镇、文竹镇高标准农田建设项目 招标 设计 核定 虚拟实 (仁德村、义德村、坪冲村片区) N 标 水工 部分


,	0 5-1/12				
校核	独种 犯				
设计	8 A-T	YQ5白钅	艮灌排渠1设	计图	(1/2)
制图	***				
负责人	※ 発発	比例	如 图	日期	2022. 02
			3-42 1		


设计证号 A245013983 图号 招标-水工-YQ5-01

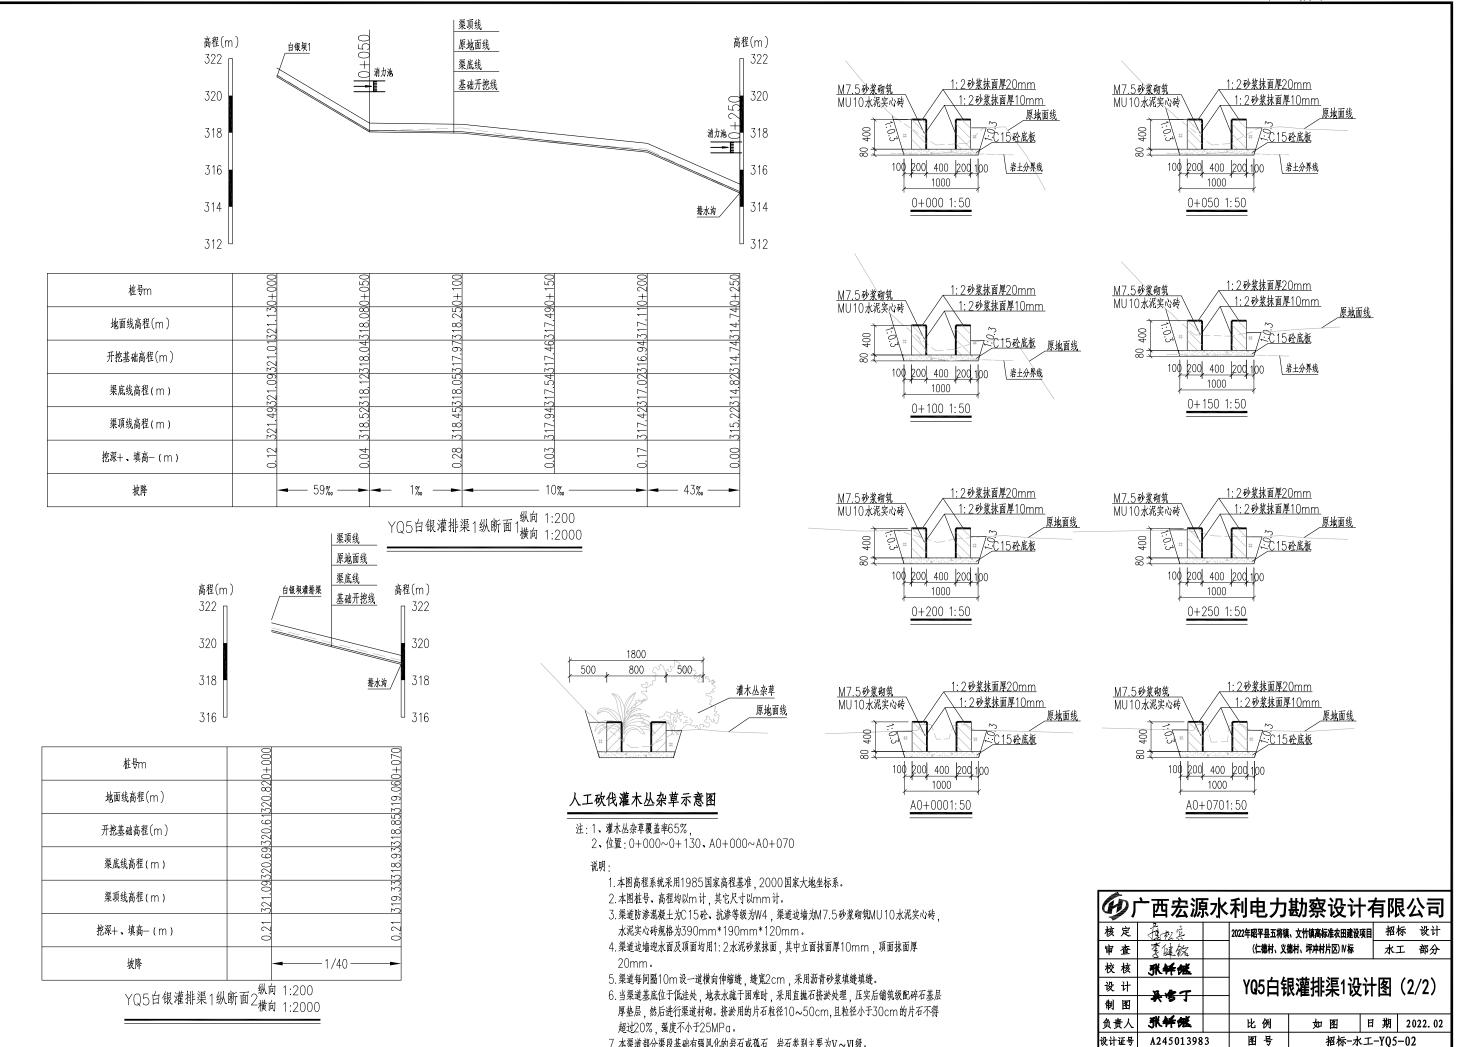

7. 本渠道部分渠段基础有强风化的岩石或孤石、岩石类别主要为V~VI级。

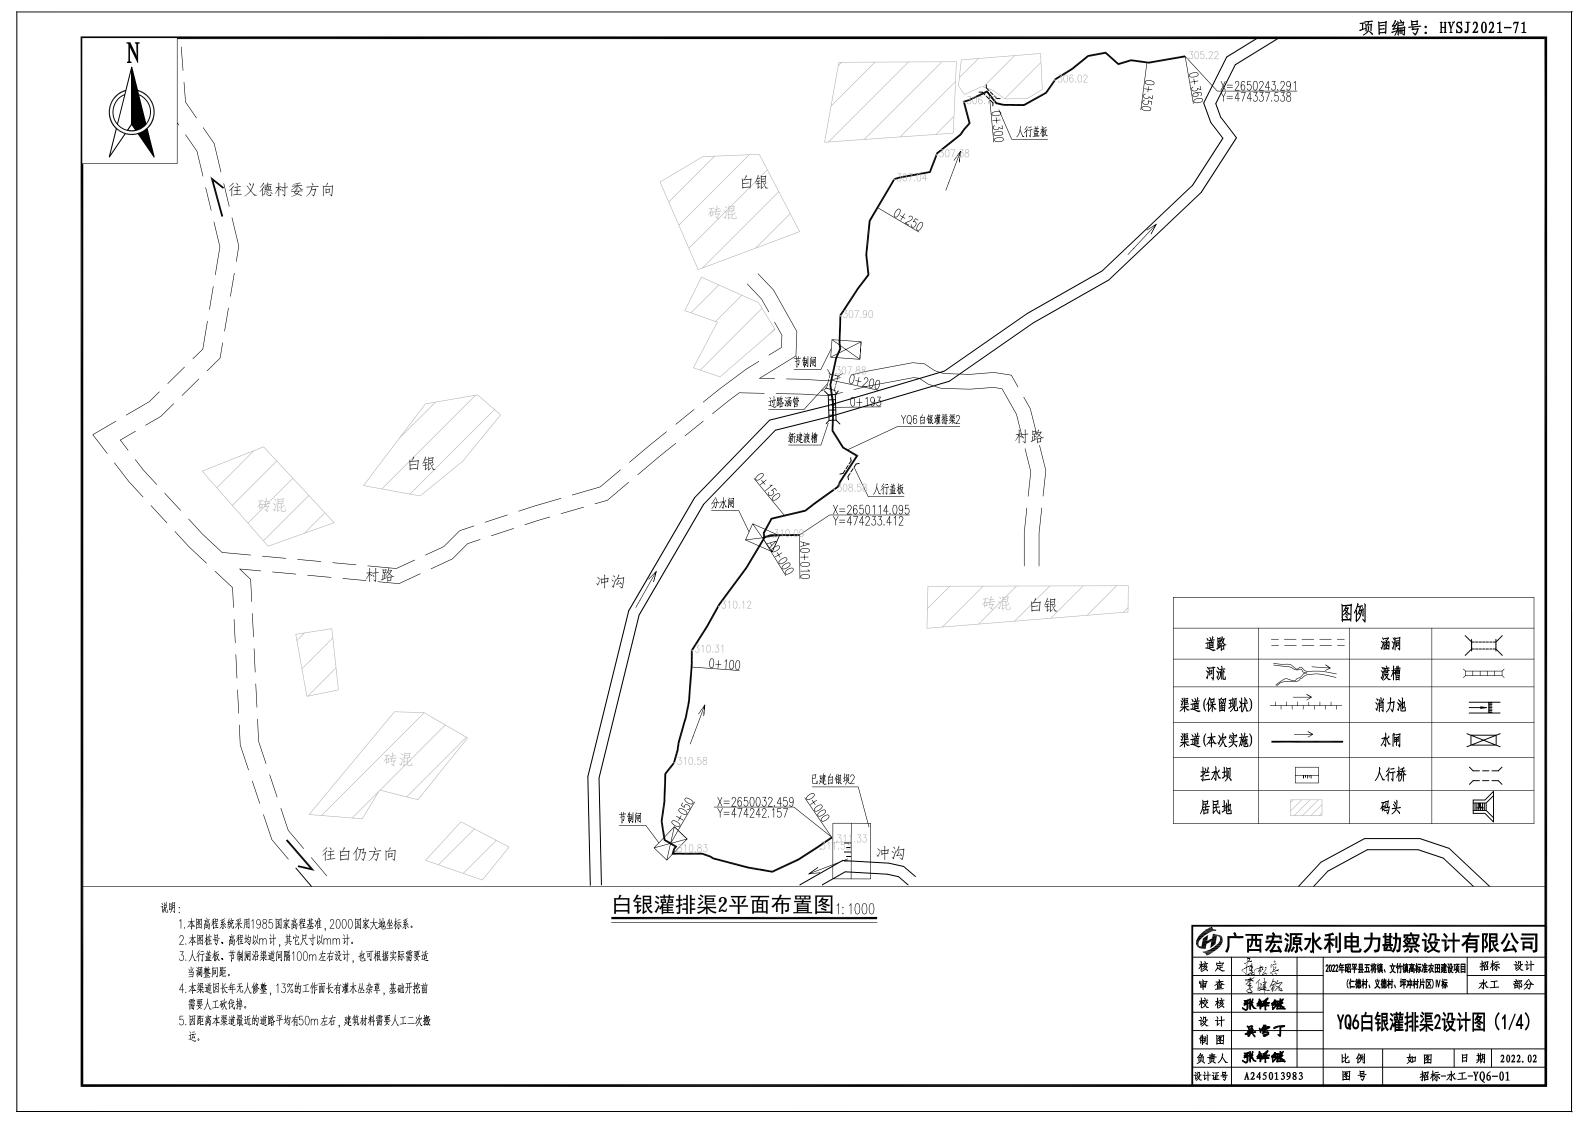


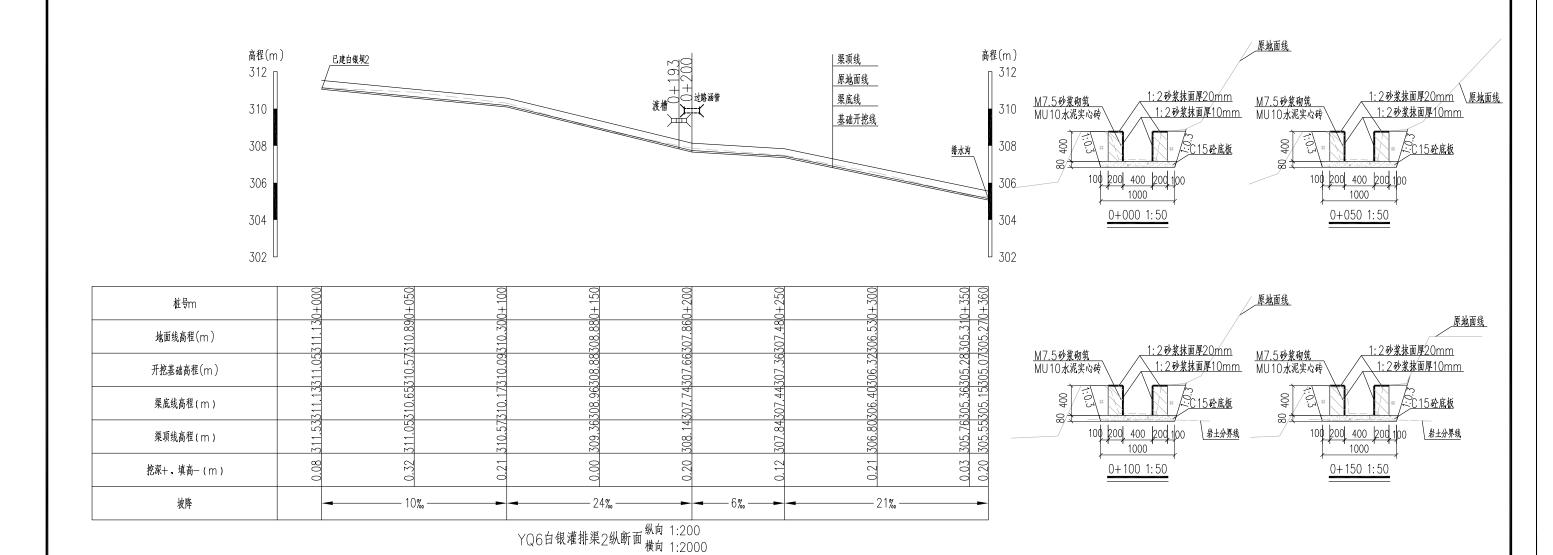

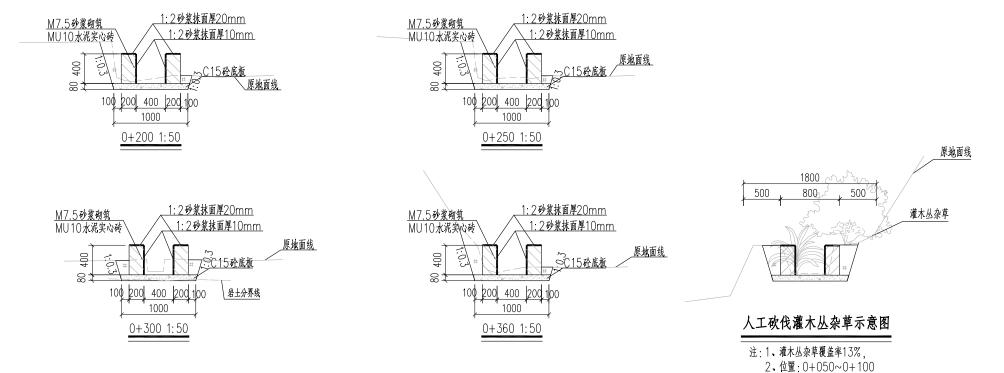


- 1.本图高程系统采用1985国家高程基准,2000国家大地坐标系。
- 2. 本图桩号、高程均以m 计, 其它尺寸以mm 计。
- 3.渠道防渗混凝土为C15砼、抗渗等级为W4,渠道边墙为M7.5砂浆砌筑MU10水泥实心砖, 水泥实心砖规格为390mm*190mm*120mm。
- 4. 渠道边墙迎水面及项面均用1: 2水泥砂浆抹面,其中立面抹面厚10mm,项面抹面厚20mm。
- 5. 渠道每间隔10m设一道横向伸缩缝, 缝宽2cm, 采用沥青砂浆填缝填缝。
- 6. 当渠道基底位于低洼处,地表水疏干困难时,采用直抛石挤淤处理,压实后铺筑级配碎石基层厚垫层,然后进行渠道衬砌。挤淤用的片石粒径10~50cm,且粒径小于30cm的片石不得超过20%,强度不小于25MPa。
- 7.本渠道部分渠段基础有强风化的岩石或孤石,岩石类别主要为Ⅴ~Ⅵ级。

G	^一 西宏源	水	利电力	勘察设计	有队	烈	公司
核定	超级		2022年昭平县五将镇	、文竹镇高标准农田建设	9月 招	标	设计
审查	耄健貌		(仁徳村、义行	惠村、坪冲村片区)Ⅳ标	水	I	部分
校核	独华派						
设计	基金丁		YQ6白钊	限灌排渠2设	计图	(2	/4)
制图	*31						
负责人	数华港		比例	如 图	日期	20	022. 02
设计证号	A24501398	3	图号	招标-水	エ-Y06	-02	2

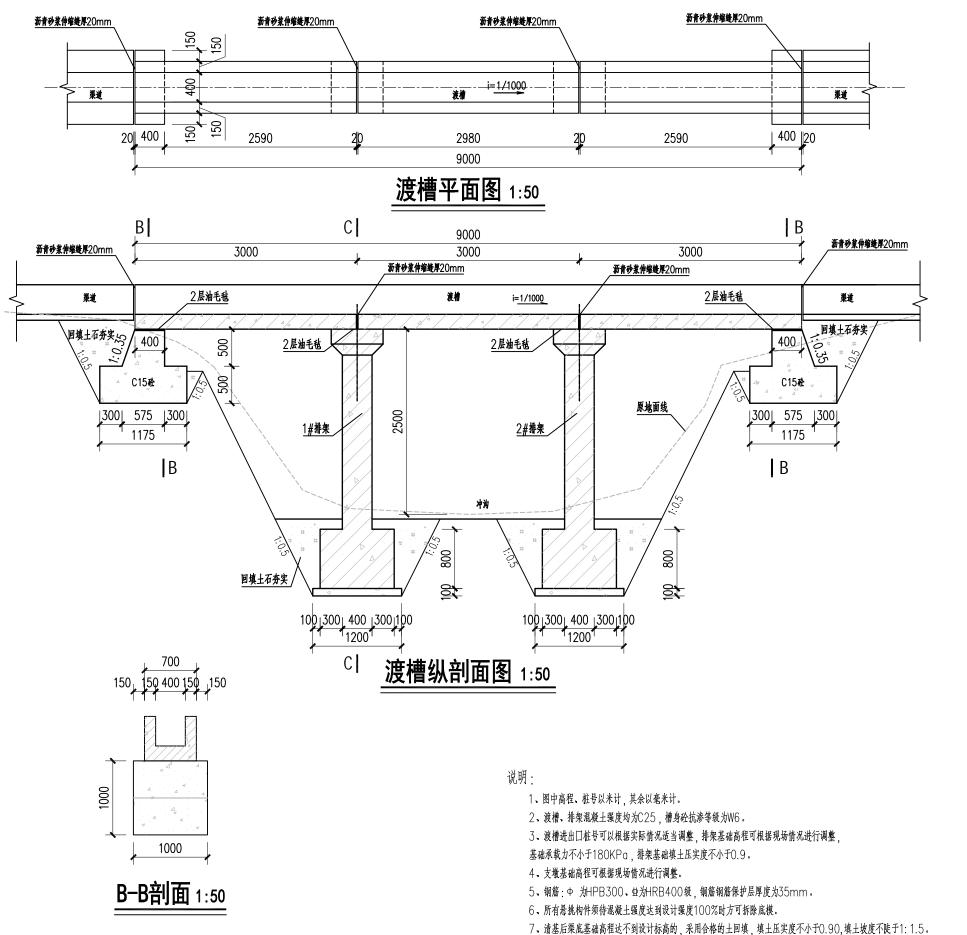

6 广西宏源水利电力勘察设计有限公司

- ·	— ·— ···	. A .	13 075			
核定	在松亮		2022年昭平县五将镇	[、文竹镇高标准农田建设	殖 招	标 设计
审查	耄健貌		(仁徳村、义	憓村、坪冲村片区)Ⅳ标	水	工 部分
校核	独华 派		V0/44		VI DEI	(0/4)
设计	2 4 7		YU6日刊	ໄ灌排渠2设	门图	(3/4)
制图	英含了					
负责人	独种纸		比例	如 图	日期	2022. 02
设计证号	A24501398	3	图号	招标-才	エーYQ6	-03

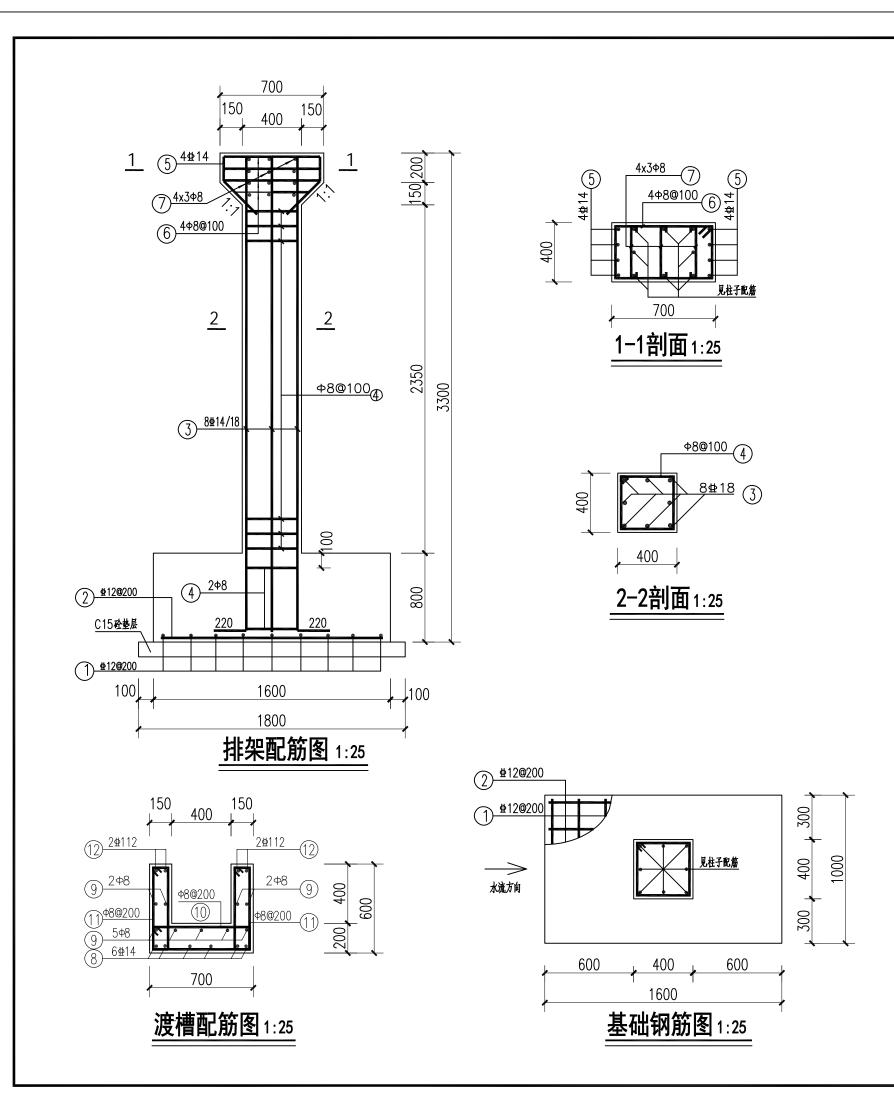


				有	羽筋を	表		
部位	编号	直径	型式(mm)	长度(mm)	根数	总长(m)	重量(kg)	备注
基	1	⊈12	930	930	18	16.74	14.87	每个排架9根, 共2个排架
础	2	⊈12	1530	1530	12	18.36	16.30	每个排架6根, 共2个排架
支	3	⊈18	81 3200 E	3790	16	60.64	121.28	每个排架8根,共2个排架
柱	4	Ф8	S 330	1420	64	90.88	35.90	每个排架32根, 共2个排架
	(5)	⊈14	25 E	1600	8	12.80	15.49	每个排架4根, 共2个排架
牛	6	Ф8	460 ES	1680	2	3.36	1.33	每个排架1根, 共2个排架
腿	6	Ф8	630	2020	6	12.12	4.79	每个排架3根, 共2个排架
	7	Ф8	330	430	24	10.32	4.08	每个排架12根, 共2个排架
	8	Ф14	35. 86. 85. 85. 85. 85. 85. 85. 85. 85. 85. 85	10230	6	61.38	74.27	
	9	Ф8	9930	10030	9	90.27	35.66	
槽身	10	Ф8	£ 630	1620	51	82.62	32.63	
	①	Ф8	530 Se S	1320	102	134.64	53.18	
	12	⊈12	9930	9930	4	39.72	35.27	
1	合计						445.05	
			加5%	损耗			467.30	

说明

- 1、图中高程、桩号以米计,其余以毫米计。
- 2、支墩基础高程可根据现场情况进行调整,基础承载力不小于180KPa。
- 3、渡槽、排架混凝土强度均为C25,槽身砼抗渗等级为W6。
- 4、钢筋: Φ为HPB300、Φ为HRB400级, 钢筋钢筋保护层厚度为35mm。
- 5、所有悬挑构件须待混凝土强度达到设计强度100%时方可拆除底模。

G)	一西宏源	水	利电力	勘察设计	-有队	えん	近
核定	虚拟崇		2022年昭平县五将镇	[、文竹镇高标准农田建设]	姐 招	标	设计
审查	耄健貌		(仁德村、义	憓村、坪冲村片区)Ⅳ标	水	エ	部分
校核	张纤维		\\\\\\\\\\\\\\\\\\\\\\\\\\\\\\\\\\\\\\		VI DEI	/ 4	
设计	英含丁] YQ6日刊	限灌排渠2设	计图	(4/	<i>(</i> 4)
制图	* 2 1						
负责人	账		比例	如 图	日期	20	22. 02
设计证号	A24501398	3	图号	招标-水	エ-YQ6	-04	•

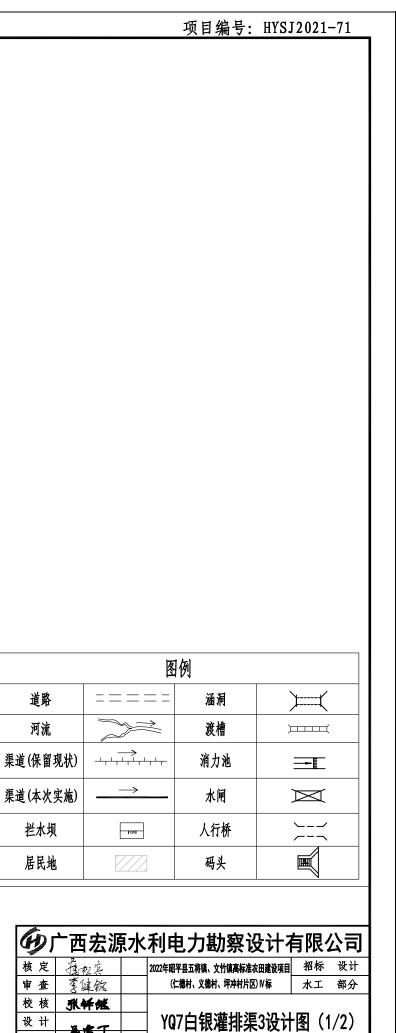

YQ7白银灌排渠3

YB8白银坝3

YQ6白银灌排渠2

|冲沟

道路

河流

拦水坝

居民地




3. 人行盖板、节制闸沿渠道间隔100m左右设计,也可根据实际需要适 当调整间距。

4. 本渠道因长年无人修整, 50%的工作面长有灌木丛杂草, 基础开挖前 需要人工砍伐掉。


2.本图桩号、高程均以m计,其它尺寸以mm计。


5. 因距离本渠道最近的道路平均有100m左右,建筑材料需要人工二次


-		4 `	11 0/1	—33X ·— 1	1710	·
核定	虚拟字		2022年昭平县五将镇	、文竹镇高标准农田建设	姐 招	标 设计
审查	耄健院		(仁徳村、义	惠村、坪冲村片区) № 标	水	工 部分
校核	张纤维					
设计	英雪丁		YQ7白钊	艮灌排渠3设	计图	(1/2)
制图	★ .≥ 1					
负责人	粉种 浆		比例	如 图	日期	2022. 02
设计证号	A245013983		图号	招标-水	エ-YQ7	-01

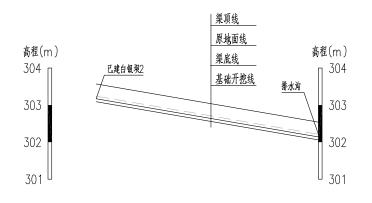


地面线高程(m) 开挖基础高程(m) 渠底线高程(m) 渠底线高程(m) 渠顶线高程(m) 装液+、填高-(m)	0+00		桩号
薬底线高程(m) 2000 薬頭线高程(m) 2000 *老源代表 2000 *投資十、填高 (m) 2000	302.21		地面线高程(m) 地面线高程(m)
業底线高程(m)業項线高程(m)整深+、填高-(m)202220222022202220222022202220222022202220222022202220222022202220222022202220222022202220222022202220222022202220222022202220222022202220222022202220222022202220222022202220222022202220222022202220222022202220222022202220222022202220222022202220222022202220222022202220222022202220222022202220222022202220222022202220222022202220222022202220222022202220222022202220222022202220222022202220222022202220222022202220222022202220222022202220222022202220222022202220222022202220222022202220222022202220222022202220222022202220222022202220222022202220222022202220222022202220222022202220222022202220222022202220222022<td>302.06</td><td></td><td>开挖基础高程(m) ~~~ ~~~ ~~~ ~~~ ~~~~~~~~~~~~~~~~~~~~</td>	302.06		开挖基础高程(m) ~~~ ~~~ ~~~ ~~~ ~~~~~~~~~~~~~~~~~~~~
業項线高程(m)	302.14		NT 12 11 2 11
	302.54302.14302.06302.210+060		
	0.15		挖深+、填高- (m)
按降	_	17‰	坡降

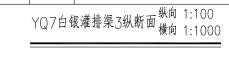

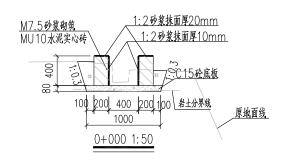

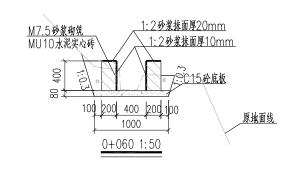

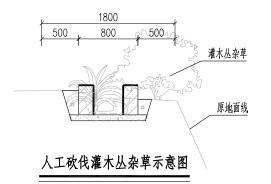

注:1、灌木丛杂草覆盖率13%, 2、位置:0+000~0+030


说明

- 1.本图高程系统采用1985国家高程基准,2000国家大地坐标系。
- 2.本图桩号、高程均以m计,其它尺寸以mm计。
- 3. 渠道防渗混凝土为C15砼、抗渗等级为W4,渠道边墙为M7.5砂浆砌筑MU10水泥实心砖,水泥实心砖规格为390mm*190mm*120mm。
- 4.渠道边墙迎水面及项面均用1:2水泥砂浆抹面,其中立面抹面厚10mm,项面抹面厚20mm。
- 5. 渠道每间隔10m设一道横向伸缩缝, 缝宽2cm, 采用沥青砂浆填缝填缝。
- 6. 当渠道基底位于低洼处,地表水疏干困难时,采用直抛石挤淤处理,压实后铺筑级配碎石基层厚垫层,然后进行渠道衬砌。挤淤用的片石粒径10~50cm,且粒径小于30cm的片石不得超过20%、强度不小于25MPa。
- 7. 本渠道部分渠段基础有强风化的岩石或孤石,岩石类别主要为V~VI级。

60 广西宏源水利电力勘察设计有限公司

_										
核定	虚拟集		2022年昭3	P县五将镇	、文竹镇高标准农田建设	澒目	招	—— 标	设计	
审查	書は貌		(1=	徳村、义行	惠村、坪冲村片区) Ⅳ 标		水	L	部分	
校核	新幹 派									
设计	4		YQ	7白钊	艮灌排渠3设	计	冬	(2	/2)	
制图	₩.D.1									
负责人	新幹 派		比	例	如 图	目	期	20	022. 02	_
设计证号	A24501398	3	图	号	招标-力	(エ-	-YQ7	-02	2	



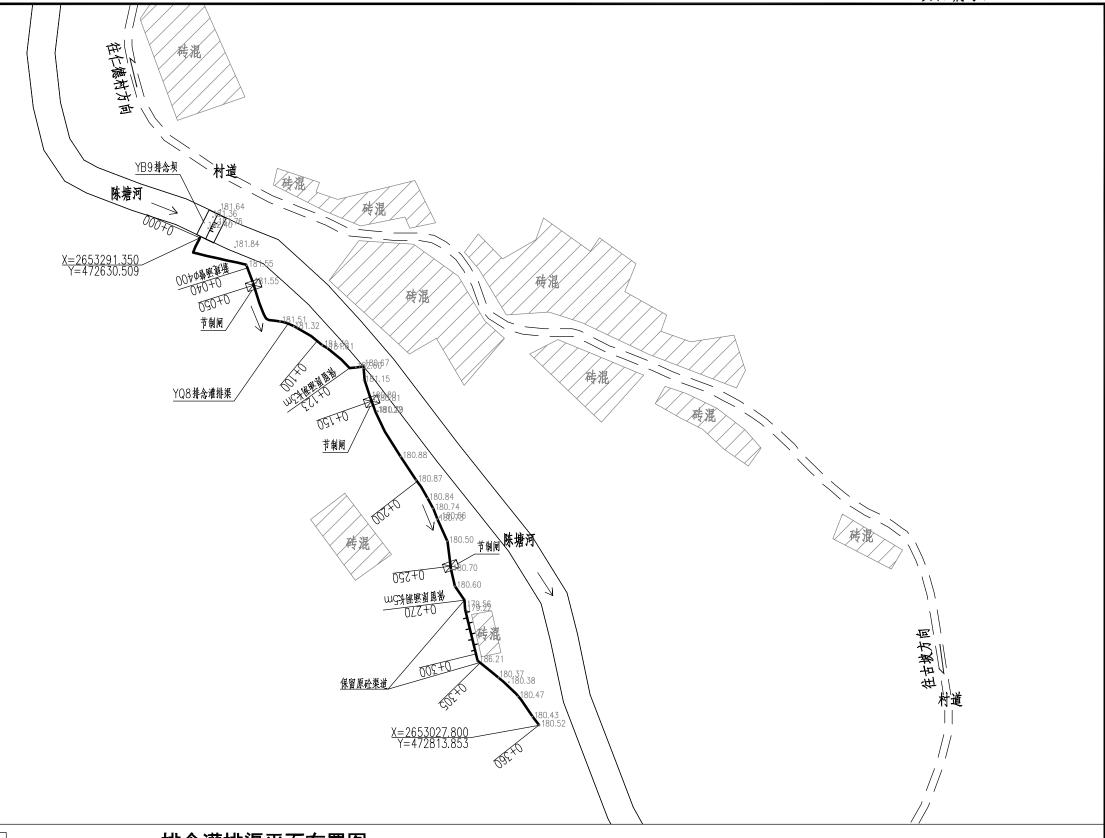

	图例		
道路		涵洞	Ħ
河流		反虹管	###
渠道(保留现状)		人行桥	<u> </u>
渠道(本次实施)	<u></u> →	渡槽)
拦水坝	тит	消力池	— [
居民地		水闸	×


排念灌排渠平面布置图 1:2000

说明·

- 1.本图高程系统采用1985国家高程基准,2000国家大地坐标系。
- 2. 本图桩号、高程均以m 计, 其它尺寸以mm 计。
- 3. 人行盖板、节制闸沿渠道间隔100m左右设计,也可根据实际需要适当调整间距。
- 4. 本渠道因长年无人修整, 80%的工作面长有灌木丛杂草, 基础开挖前需要人工砍伐掉。
- 5. 因距离本渠道最近的道路平均有150m 左右, 建筑材料需要人工二次搬运。

少广西宏源水利电力勘察设计有限公司

Ŀ	核定	擅权兵		2022年昭平	2县五将镇	、文竹镇高标准农田建	设项目	招	标	设计
	审查	耄健貌		(仁	に できない はんしゅう はんしゅ はんしゅう はんしゅう はんしゅう はんしゅう はんしゅう はんしゅう はんしゅう はんしゅう はんしゅん はんしゃ はんしゃ はんしゃ はんしゃ はんしゃ はんしゃ はんしゃ はんし	詩村、坪冲村片区) № 梅	: [水.	L	部分
	校核	张纤维								
	设计	*/ 1/2] \	/08期	念灌排渠论	计	图(1/2	2)
	制图	2 4 W. F						-		
1	负责人	独种形		比	例	如图	日	期	20	022. 02
设	计证号	A24501398	3	图	号	招标-水工-YQ8-01				

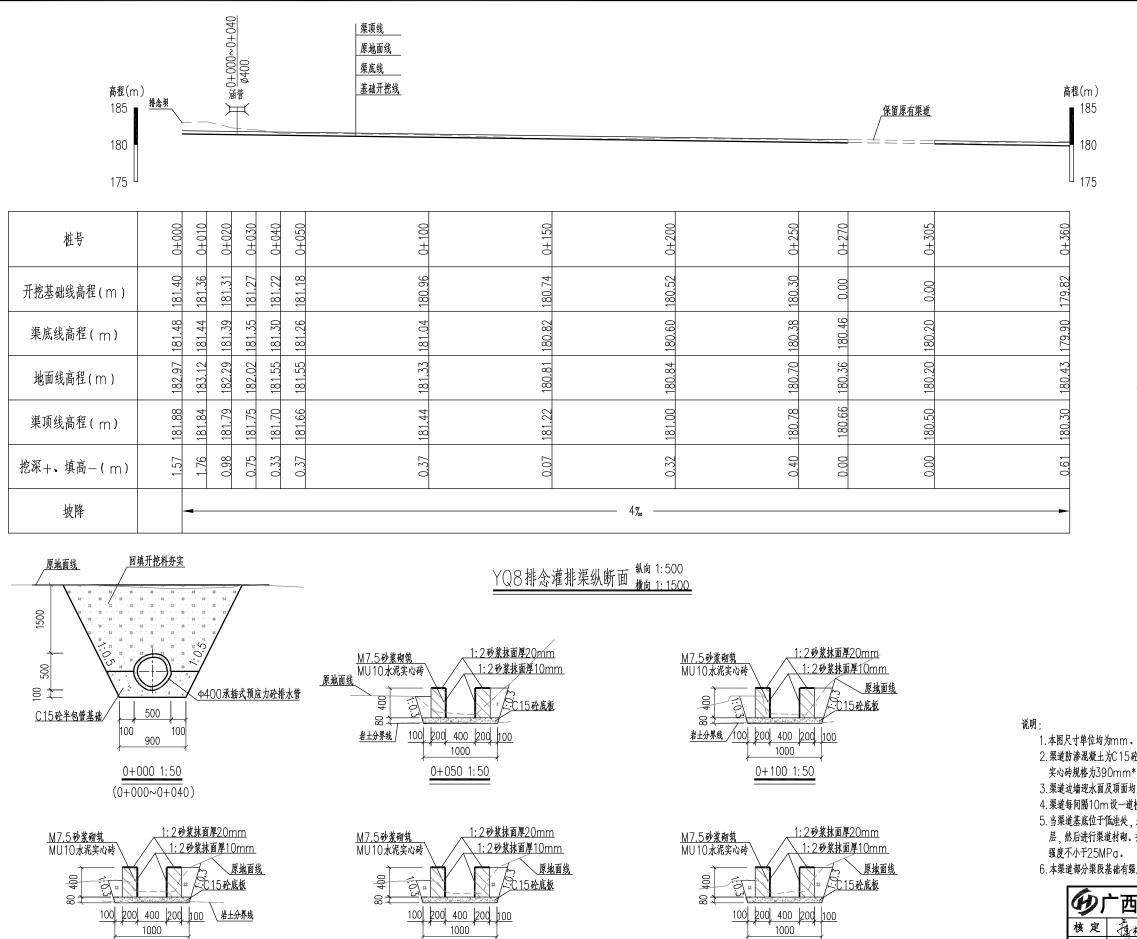



0+250 1:50

0+200 1:50

0+150 1:50



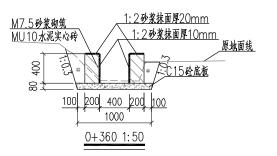

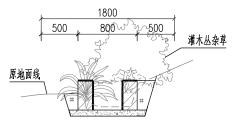


人工砍伐灌木丛杂草示意图

注:1. 灌木丛杂草覆盖率80%.

2、位置:0+050~0+270、0+305~0+360

- 2. 渠道防渗混凝土为C15砼、抗渗等级为W4,渠道边墙为M7.5砂浆砌筑MU10水泥实心砖,水泥 实心砖规格为390mm*190mm*120mm。
- 3. 渠道边墙迎水面及项面均用1: 2水泥砂浆抹面,其中立面抹面厚10mm,项面抹面厚20mm。
- 4. 渠道每间隔10m设一道横向伸缩缝, 缝宽2cm, 采用沥青砂浆填缝。
- 5. 当渠道基底位于低洼处,地表水疏干困难时,采用直抛石挤淤处理,压实后铺筑级配碎石基层厚垫 层,然后进行渠道衬砌。挤淤用的片石粒径10~50cm,且粒径小于30cm的片石不得超过20%。
- 6. 本渠道部分渠段基础有强风化的岩石或孤石,岩石类别主要为V~VI级。


分广西宏源水利电力勘察设计有限公司												
核定	虚拟实		2022年昭平县五将	022年昭平县五将镇、文竹镇高标准农田建设项目								
审查	耄健貌		(仁德村、义	(仁德村、义德村、坪冲村片区) № 标								
校核	製学形		i i									
设计	****		YQ8‡	lt念灌排渠设·	计图(2/2)						
制图	2 4× 2											
负责人	繁华形		比例	如 图	日期	2022. 02						
设计证号	A24501398	3	图号	招标-2	kエ-YQ8	3-02						

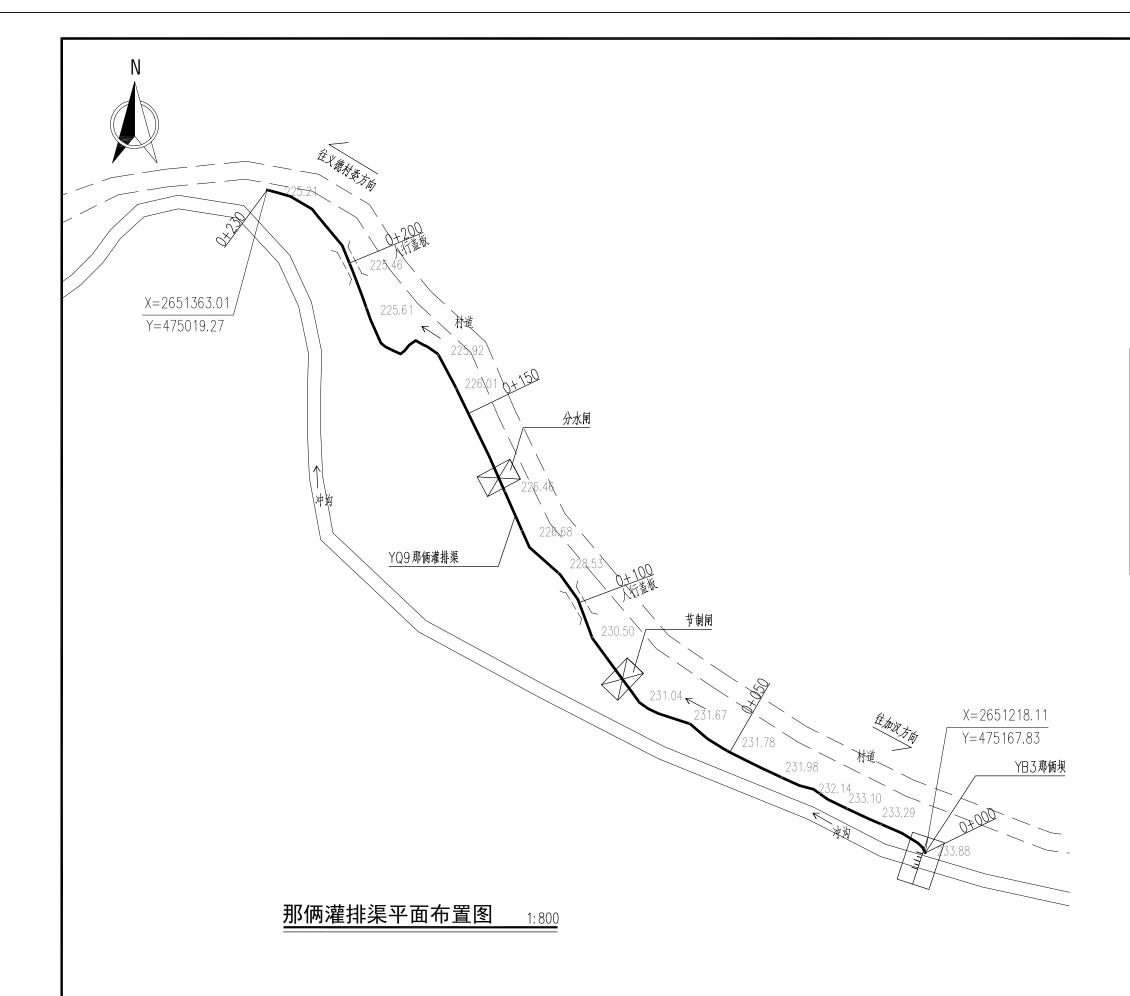



图例												
道路		涵洞										
河流		渡槽										
渠道(保留现状)	→	消力池										
渠道(本次实施)	\longrightarrow	水闸	X									
拦水坝	пш	人行桥	<u>`</u> `									
居民地		码头										


- 1. 本图高程系采用1985国家高程基准,2000国家大地坐标系。
- 2、本图尺寸单位除高程和桩号为m外,其余均为mm。
- 3、人行盖板、节制闸沿渠道间隔100m左右设计,也可根据实际需要适当调整间距。
- 4、本渠道因长年无人修整,30%的工作面长有灌木杂草,基础开挖前需要人工砍伐掉。


G)	^一 西宏源	水	利电力	勘察设计	·有阳	烈	公司
核定	虚拟崇		2022年昭平县五将镇	i、文竹镇高标准农田建设 ^j	姐 招	标	设计
审查	耄健貌		(仁徳村、义	德村、坪冲村片区) Ⅳ 标	水	I	部分
校核	张纤维						
设计	秋河岸		YQ9那们	两灌排渠设	:计图	(1	/2)
制图							
负责人	张释继		比例	如 图	日期	20	022. 02
设计证号	A24501398	33	图号	招标-水工	YQ9-1		

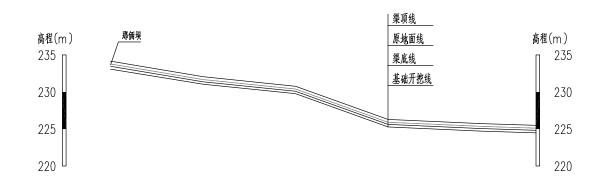


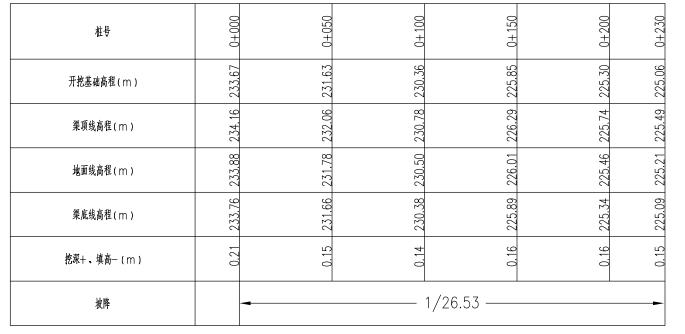


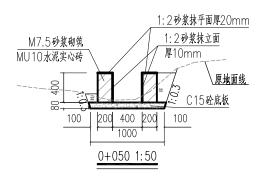


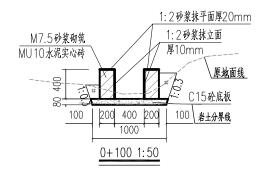

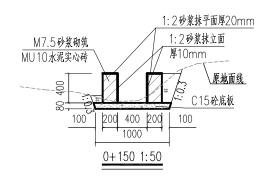

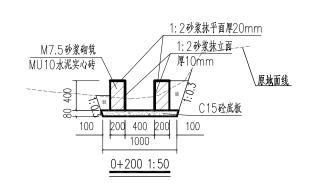

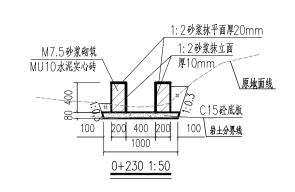

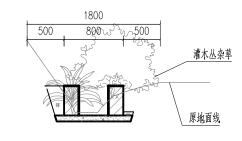

人工砍伐灌木丛杂草示意图


注:1、灌木丛杂草覆盖率30%, 2、位置:0+050~0+120


说明:


- 1.本图高程系统采用1985国家高程基准,2000国家大地坐标系。
- 2. 本图桩号、高程均以m 计, 其它尺寸以mm 计。
- 3.渠道防渗混凝土为C15砼、抗渗等级为W4,渠道边墙为M7.5砂浆砌筑MU10水泥实心砖,水泥 实心砖规格为390mm*190mm*120mm。
- 4. 渠道边墙迎水面及项面均用1: 2水泥砂浆抹面, 其中立面抹面厚10mm, 项面抹面厚20mm。
- 5. 渠道每间隔10m设一道横向伸缩缝, 缝宽2cm, 采用沥青砂浆填缝填缝。
- 6. 当渠道基底位于低洼处, 地表水疏干困难时, 采用直抛石挤淤处理, 压实后铺筑级配碎石基层厚垫层, 然后进行渠道衬砌。挤淤用的片石粒径10~50cm, 且粒径小于30cm的片石不得超过20%, 强度不小于25MPa。
- 7. 本渠道部分渠段基础有强风化的岩石或孤石,岩石类别主要为Ⅴ~Ⅵ级。


多广西宏源水利电力勘察设计有限公司

	H 14 mm	11.11.1.12		1317	1
核定	虚松兵	2022年昭平县五将镇	[、文竹镇高标准农田建设项	相 招	标 设计
审查	耄健稅	(仁德村、义	意村、坪冲村片区) № 标	水	工 部分
校核	张铎继				
设计	秋河字	YQ9那们	两灌排渠设	;计图	(2/2)
制图	W/D J				
负责人	张铎继	比例	如 图	日期	2022. 02
设计证号	A245013983	图号	招标-水工	_YQ9-2	2

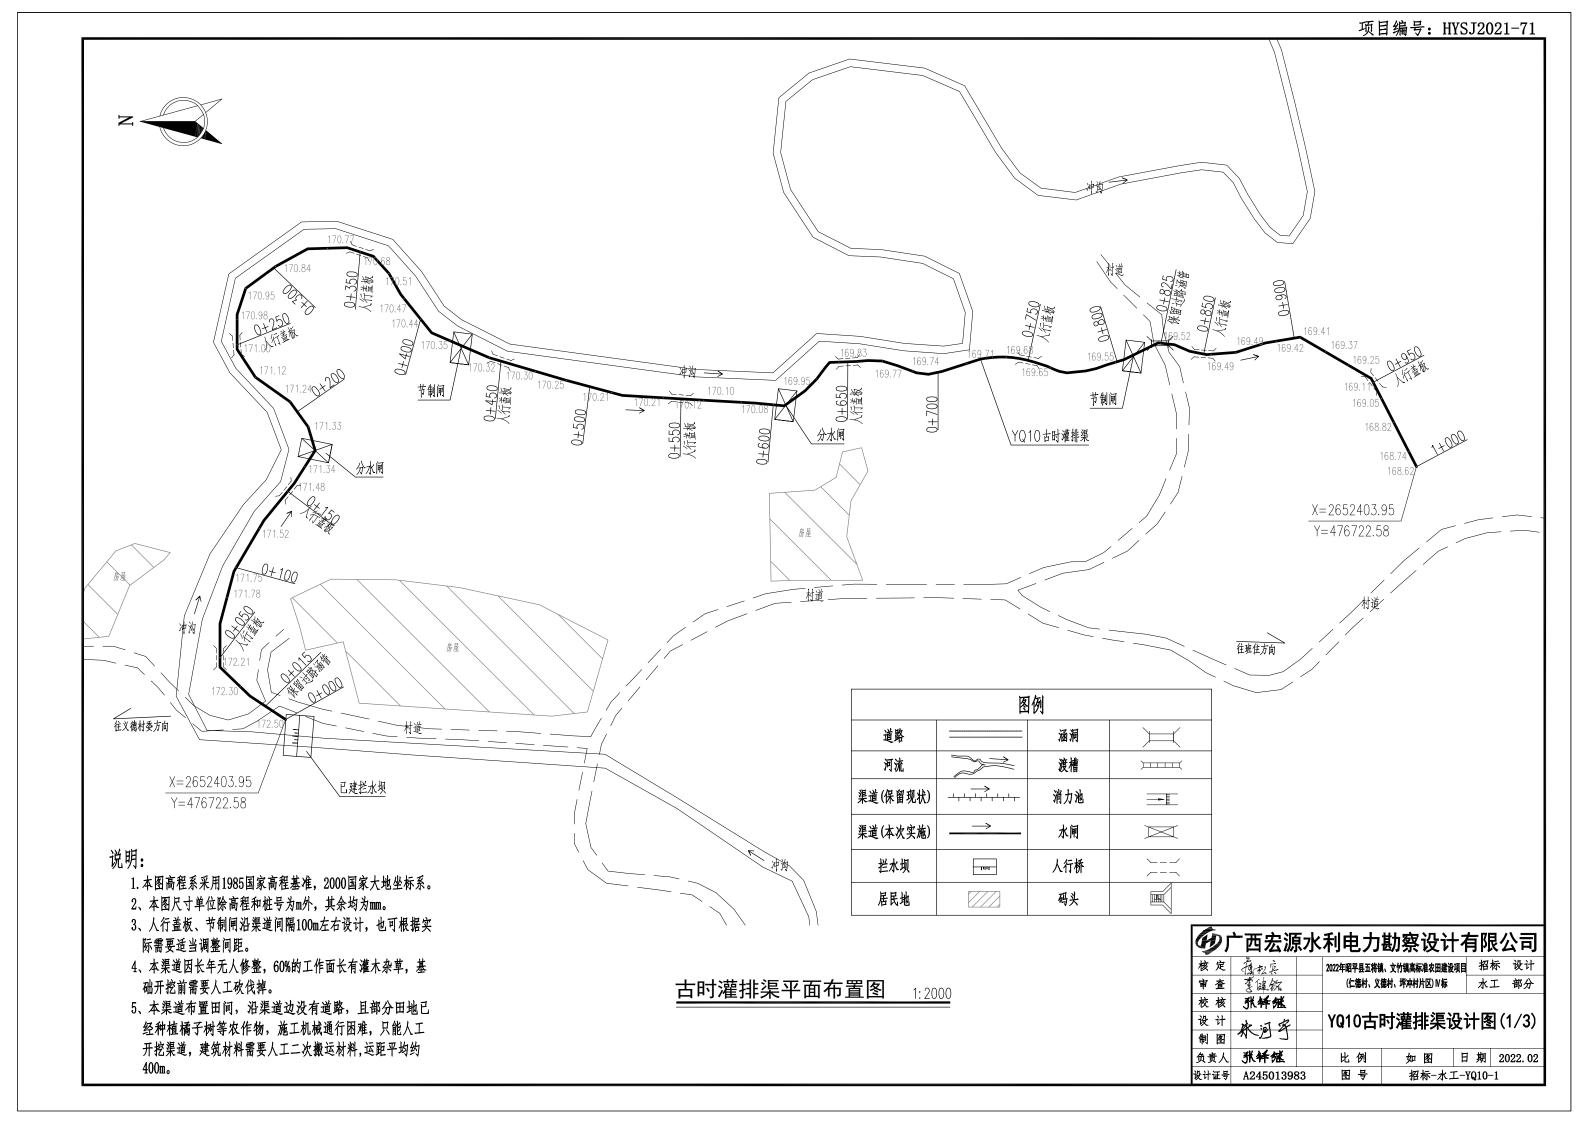

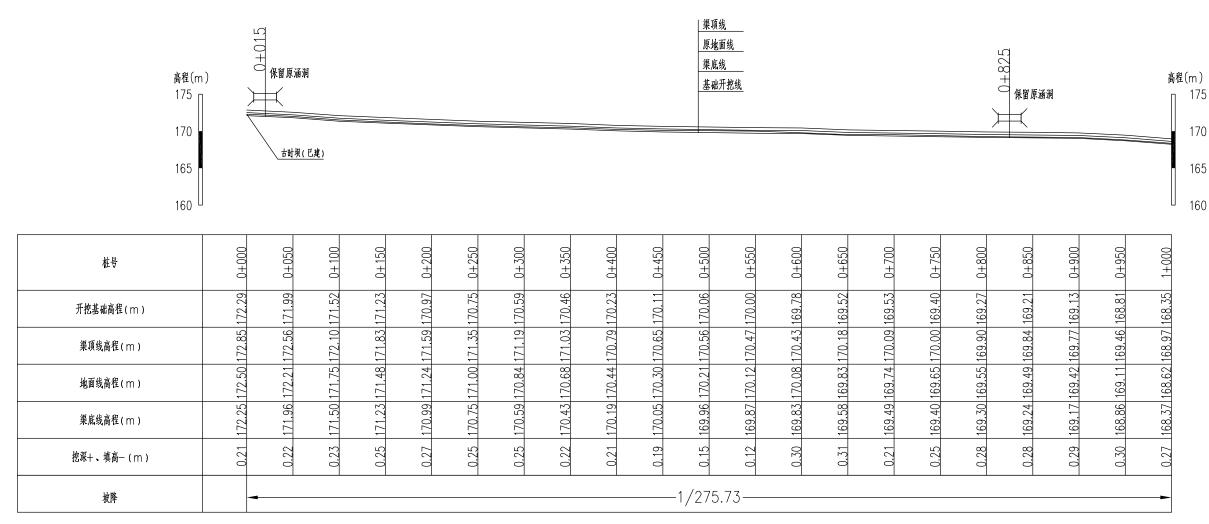

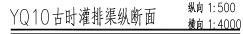


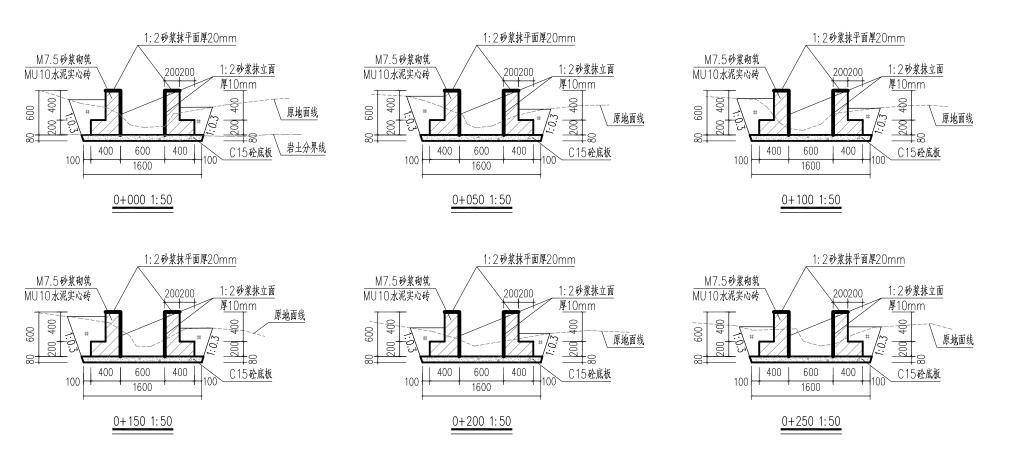

沿阳

- 1.本图高程系统采用1985国家高程基准,2000国家大地坐标系。
- 2.本图桩号、高程均以m计,其它尺寸以mm计。
- 3.渠道防渗混凝土为C15砼、抗渗等级为W4,渠道边墙为M7.5砂浆砌筑MU10水泥实心砖,水泥实心砖规格为390mm*190mm*120mm。
- 4. 渠道边墙迎水面及项面均用1: 2水泥砂浆抹面, 其中立面抹面厚10mm, 项面抹面厚20mm。
- 5. 渠道每间隔10m设一道横向伸缩缝, 缝宽2cm, 采用沥青砂浆填缝填缝。
- 6. 当渠道基底位于低洼处,地表水疏干困难时,采用直抛石挤淤处理,压实后铺筑级配碎石基层厚垫层,然后进行渠道衬砌。挤淤用的片石粒径10~50cm,且粒径小于30cm的片石不得超过20%,强度不小于25MPa。
- 7. 本渠道部分渠段基础有强风化的岩石或孤石,岩石类别主要为V~VI级。


GD 1	^亡 西宏源	水	利电ス	力;	勘察设计	计有		么	门
核定	擅松桌		2022年昭平县五	将镇	、文竹镇高标准农田强	设项目	招标	示	设计
审查	耄健貌		(仁德村	义復	[村、坪冲村片区) IV 核	<u> </u>	水口	C.	部分
校核	张纤维								
设计	秋河岸		YQ107	58	付灌排渠	设ì	十图	(2	2/3)
制图									
负责人	张铎继		比例		如 图	日	期	20	22. 02
设计证号	A24501398	33	图号		招标-水	エー	Q10-	2	

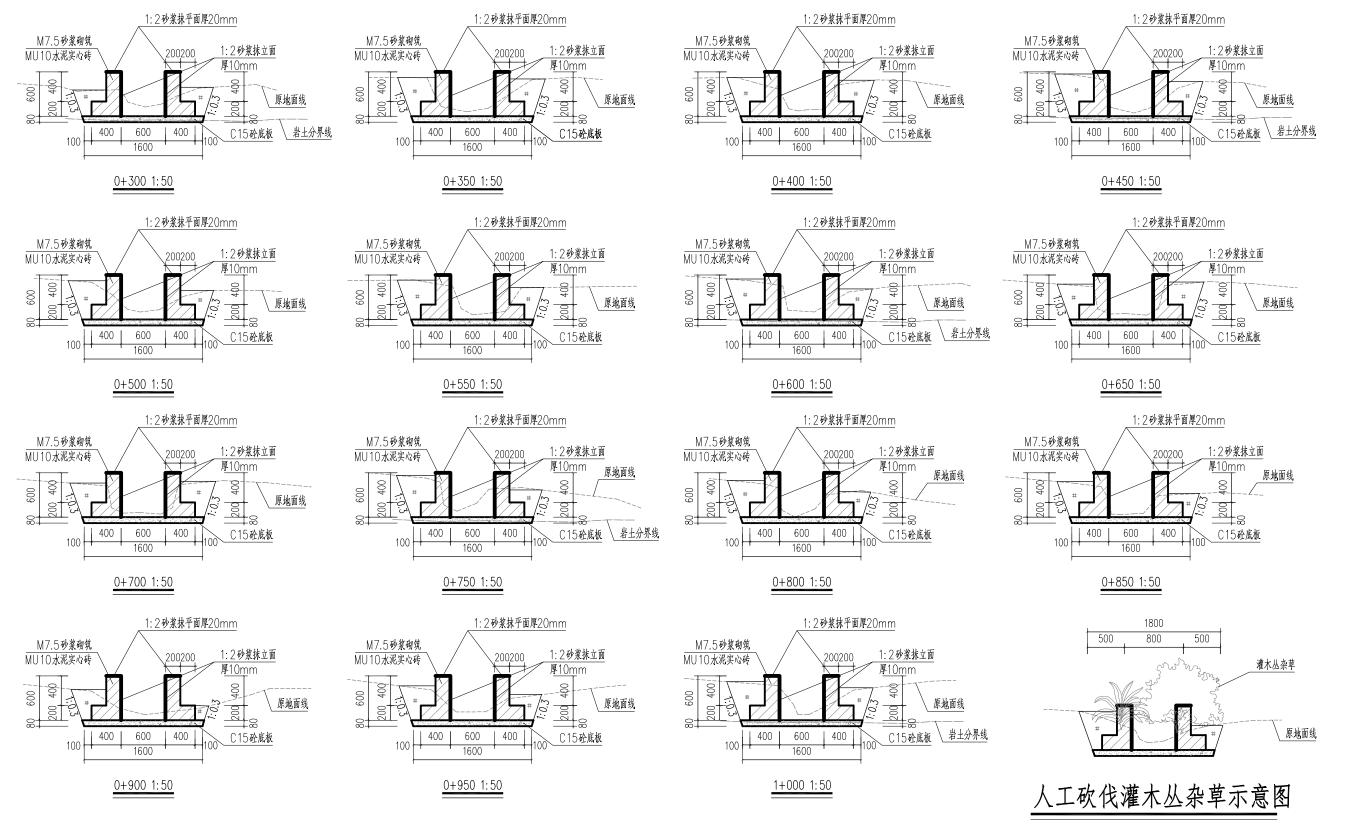


- 1. 本图尺寸单位均为mm。
- 2.渠道防渗混凝土为C15砼、抗渗等级为W4,渠道边墙为M7.5砂浆砌筑MU10水泥实心砖,水泥实心砖规格为390mm*190mm*120mm。
- 3. 渠道边墙迎水面及顶面均用1: 2水泥砂浆抹面,其中立面抹面厚10mm, 顶面抹面厚20mm。
- 4. 渠道每间隔10m 设一道横向伸缩缝、缝宽2cm、采用沥青砂浆填缝填缝。
- 5. 当渠道基底位于低洼处,地表水疏干困难时,采用直抛石挤淤处理,压实后铺筑级配碎石基层厚垫层,然后进行渠道衬砌。挤淤用的片石粒径10~50cm,且粒径小于30cm的片石不得超过20%,强度不小于25MPa。
- 6. 本渠道部分渠段基础有强风化的岩石或孤石,岩石类别主要为Ⅴ~Ⅵ级。


- 注:1、灌木丛杂草覆盖率60%。
- 2、位置: 0+300~0+550、0+600~0+800、 0+850~1+000

G	少 广西宏源水利电力勘察设计有限公司												
核定	擅松崇		2022年昭平县五将領	[、文竹镇高标准农田建设	14	标 设计							
审查	耄健貌		(仁德村、义	憓村、坪冲村片区) Ⅳ 标	水.	工 部分							
校核	张纤维												
设计	秋河字		YQ10古I	讨灌排渠说	设计图	(3/3)							
制图													
负责人	张释继		比例	如 图	日期	2022. 02							
设计证号	A24501398	33	图号	招标-水二	L-YQ10-	-3							

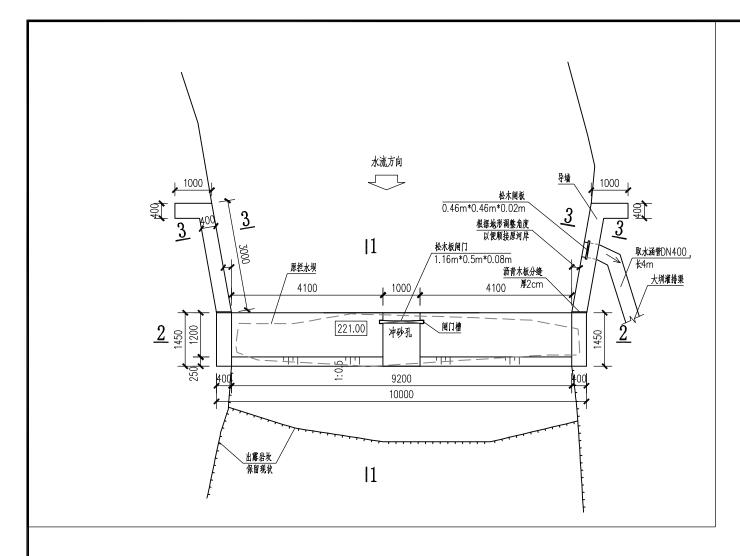


拦水坝平面图::100

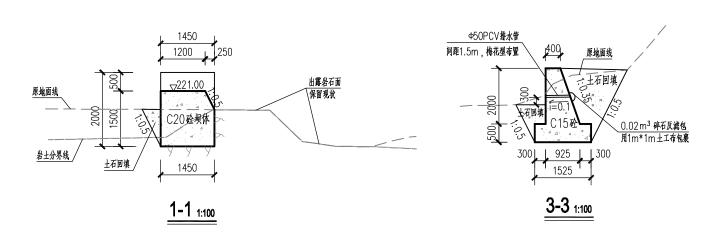

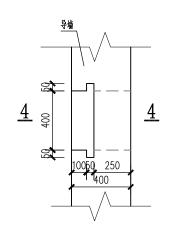


引水渠取水口大样图125

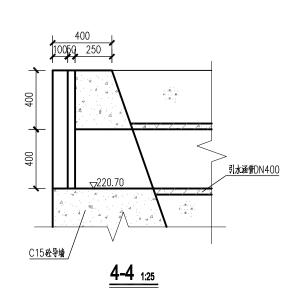





- 1、本图除高程和桩号以m为单位外, 其余均以mm为单位。
- 2、原坝体为土石坝,已完全被冲毁,现状无法拦蓄水,本次设计拟在原址位置重建。 因坝体下游河床及两岸为出露的岩石,岩体较好,本次设计下游不再设计消力池 及河岸两边导墙。
- 3、为防止拦水坝上游积淤,在坝上设计冲砂孔。
- 4、拦水坝采用C20混凝土, 挡墙采用C15混凝土, 抗渗等级不小于W4。
- 5、导墙在渠道引水入口处预留取水口,取水口高程、尺寸与渠道进口一致。
- 6、坝体分缝宽20,采用沥青木板填缝。
- 7、坝基必须落原状土或风化基岩上,超挖用C15砼回填,基础承载力不小于 150KPa;如河床砂卵石层较层较厚,无法开挖至原状土或基岩面,应增加 混凝土防渗墙,防渗墙顶部与坝体相连接,底部嵌入弱风化基岩深度0.5m。
- 8、导墙基础必须落原状土或风化基岩上,基础承载力不小于150KPa,墙背填土 要分层压实,压实度不小于90%。
- 9、本引水堰坝因长年无人修整,50%的工作面长有灌木丛杂草,基础开挖前需要人工砍伐掉。
- 10、拦水坝距离最近的道路约50m,需要修建临时施工便道。

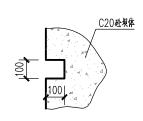



冲砂孔闸门槽大样图20


(少 广西宏源水利电力勘察设计有限公司												
1	亥 定	在松东		2022年昭平县五将镇、文竹镇高标准农田建设项目 招标 话									
Ē	查	季健稅		(仁徳村、义	(仁德村、义德村、坪冲村片区) N 标 水工 部								
7	交核	账并纸											
j	殳 计	2 4 7] P	B1大圳坝设	计图	2						
f	則图	4 .9 1											
Í	人贵人	独种形		比例	如 图	日期	2022. 02						
设	计证号	A24501398	招标−水工	-PB1-0	1								

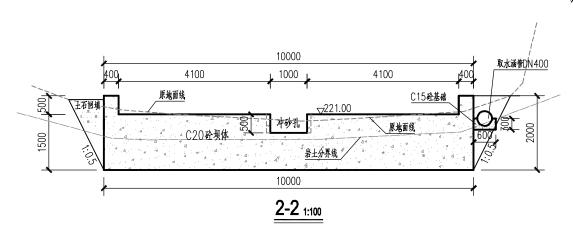

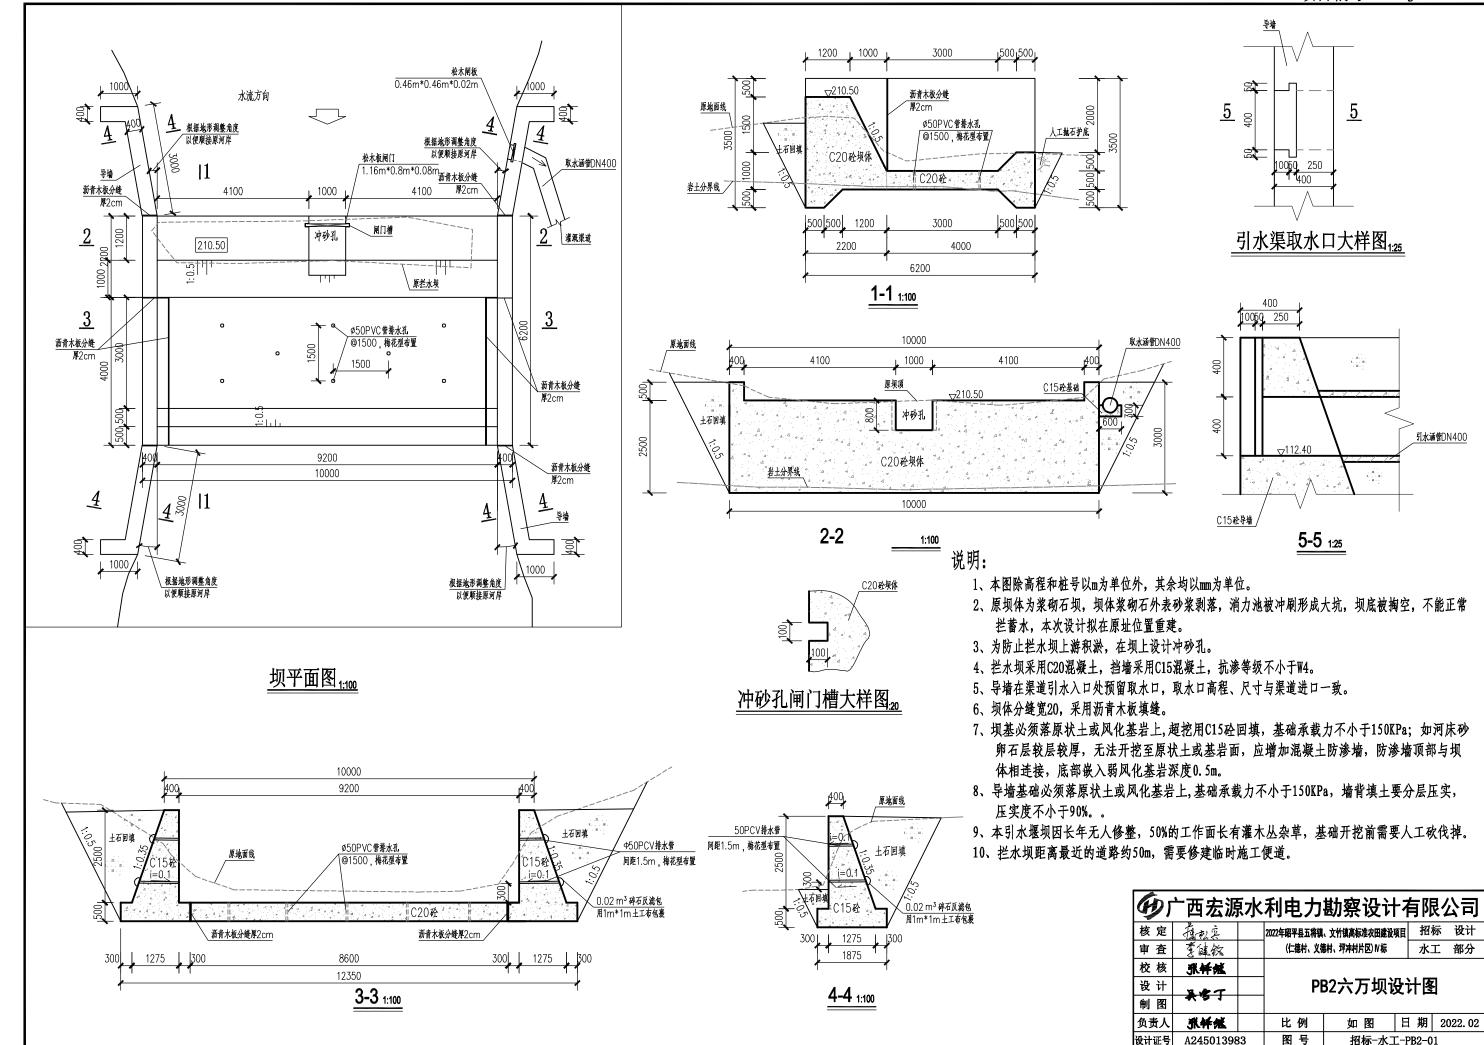


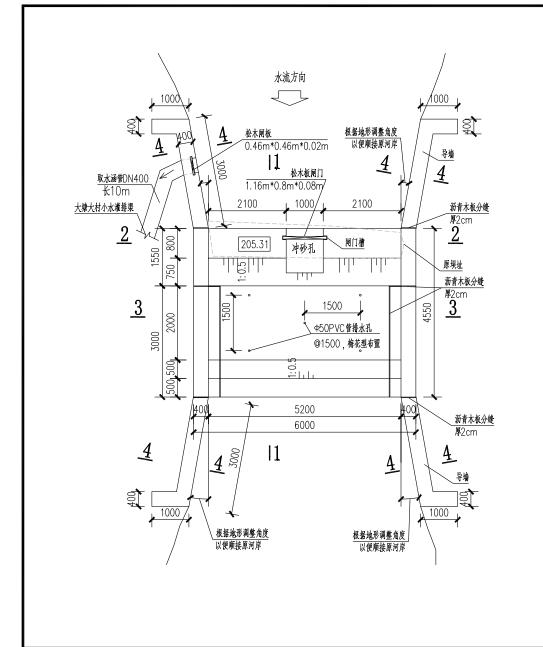

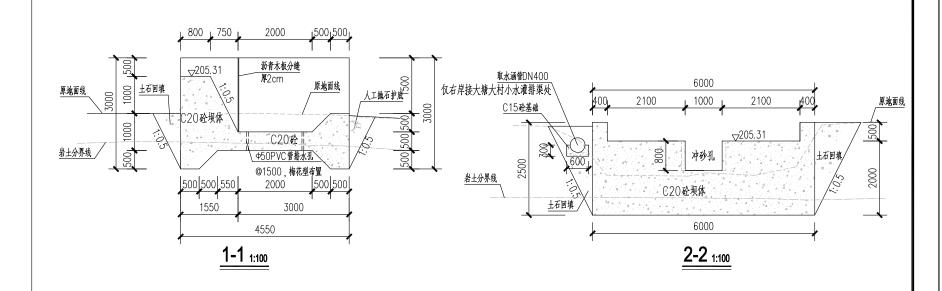


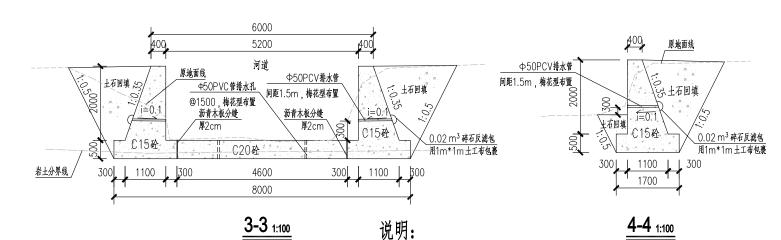

<u>坝平面图 1:100</u>

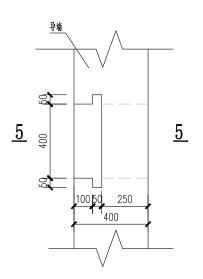


引水渠取水口大样图 1.20

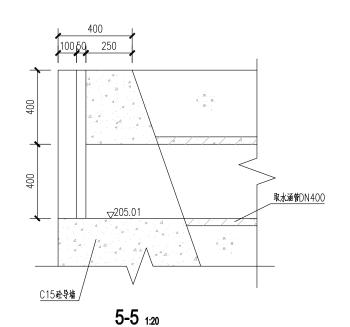



冲砂孔闸门槽大样图 1.20


- 1、本图除高程和桩号以m为单位外,其余均以mm为单位。
- 2、原坝体为土石坝, 已完全被冲毁, 现状无法拦蓄水,本次设计拟在原址位置重建。
- 3、为防止拦水坝上游积淤,在坝上设计冲砂孔。
- 4、引水堰坝、消力池采用C20混凝土, 挡墙采用C15混凝土, 抗渗等级不小于W4。
- 5、导墙在渠道引水入口处预留取水口,取水口高程、尺寸与渠道进口一致。
- 6、坝体分缝宽20,采用沥青木板填缝。
- 7、坝基必须落在原状土或风化基岩上,超挖用C15砼回填,基础承载力不小于 150KPa;如河床鹅卵石层较厚,无法开挖至原状土或者基岩面,应增加 混凝土防渗墙,防渗墙顶部与坝体连接,底部嵌入弱风化基岩深度0.5m。
- 8、导墙基础必须落在原状土或者风化基岩上,基础承载力不小于150kpa,墙 背填土要分层压实,压实度不小于90%。
- 9、本引水堰坝因长年无人修整,100%的工作面长有灌木丛杂草,基础开挖前需要人工砍伐掉。

G	戶 产 西 宏 源 水 利 电 力 勘 察 设 计 有 限 公 司													
核定	超级		2022年昭平县五将镇	2022年昭平县五将镇、文竹镇高标准农田建设项目 招标 设计 (仁德村、义德村、坪冲村片区) V标 水工 部分										
审查	書は貌		(仁徳村、义											
校核	那种纸													
设计	基實丁		RB1	\塘大村 [;]	贝设·	计	图							
制图	₩.P.1													
负责人	数华港		比例	如图	日期	20	022. 02							
设计证号	A24501398	3	图号	招标-水工-RB1										

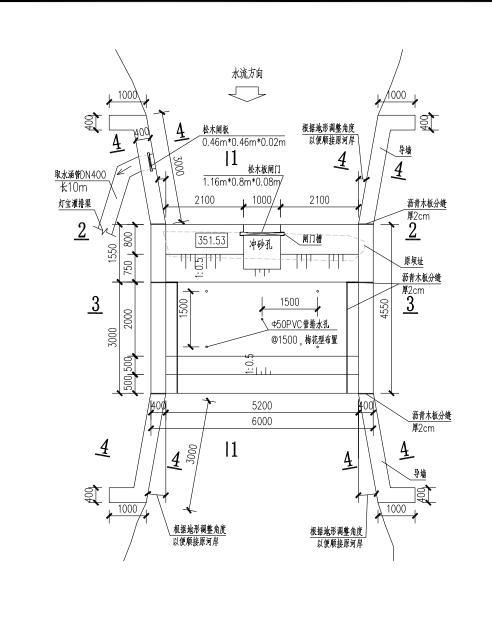

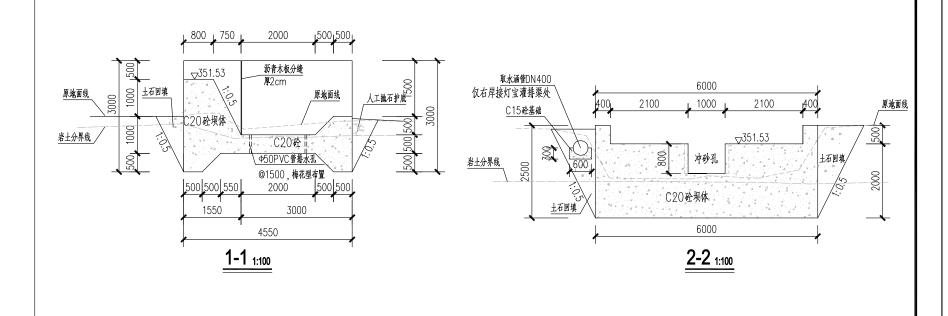

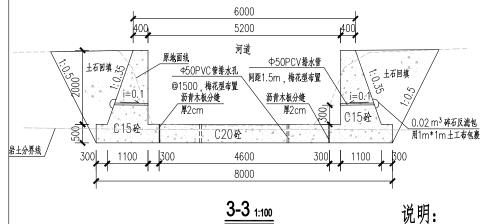

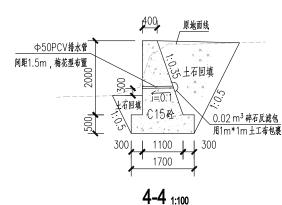


明: 4-4 1:10 1、本图除高程和桩号以Ⅲ为单位外,其余均以㎜为单位。


- 2、原坝体为土石坝,已完全被冲毁,现状无法拦蓄水,本次设计拟在原址位置重建。
- 3、为防止拦水坝上游积淤,在坝上设计冲砂孔。
- 4、引水堰坝、消力池采用C20混凝土, 挡墙采用C15混凝土, 抗渗等级不小于W4。
- 5、导墙在渠道引水入口处预留取水口,取水口高程、尺寸与渠道进口一致。
- 6、坝体分缝宽20,采用沥青木板填缝。
- 7、坝基必须落在原状土或风化基岩上,超挖用C15砼回填,基础承载力不小于 150KPa;如河床鹅卵石层较厚,无法开挖至原状土或者基岩面,应增加 混凝土防渗墙,防渗墙顶部与坝体连接,底部嵌入弱风化基岩深度0.5m。
- 8、导墙基础必须落在原状土或者风化基岩上,基础承载力不小于150kpa,墙 背填土要分层压实,压实度不小于90%。
- 9、本引水堰坝因长年无人修整,32%的工作面长有灌木丛杂草,基础开挖前需要人工砍伐掉。

A245013983

坝平面图 1:100

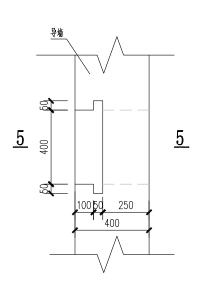

引水渠取水口大样图 1.20

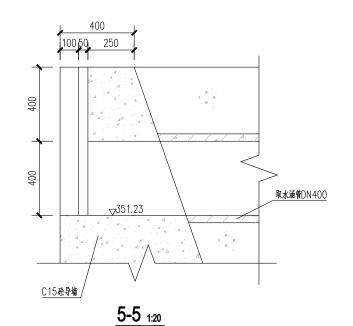


100

冲砂孔闸门槽大样图 120

Y)[40广西宏源水利电力勘察设计有限公司												
核定	超级		2022年昭平县五将镇	姐 招	标 设计								
审查	書は貌		(仁徳村、义行	水	工 部分								
校核	那种纸												
设计	2		RB	2灯宝坝i	设计	冬							
制图	₩.≥ 1					-							
负责人	数种形		比例	如 图	日期	2022. 02							

招标-水工- RB2

图号

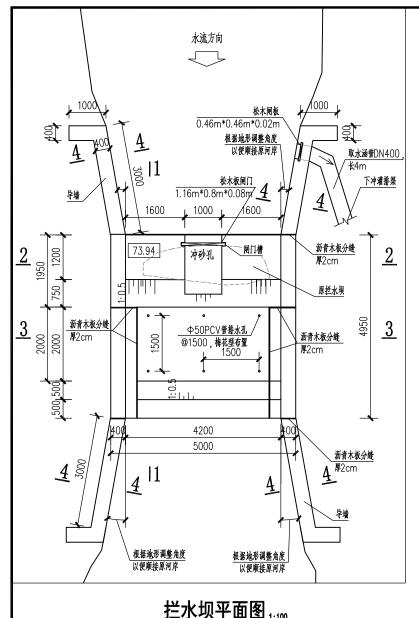

拦水坝平面图 1:100

原地面线

4200

沥青木板分缝

7000

3-31:100

C20砼


Φ50PCV管排水孔 / @1500,梅花型布置


1100 300


一 河道 <u>Φ50PCV排水管</u> 塩な現布胃

间距1.5m,梅花型布置


土石回填

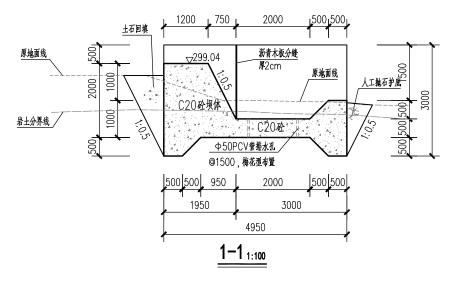


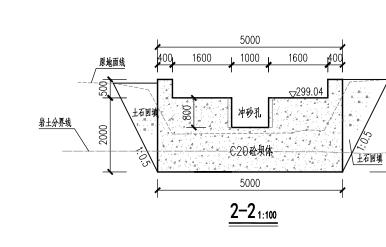

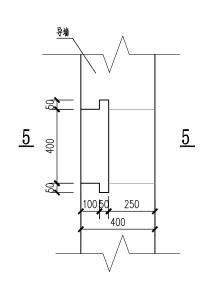


引水渠取水口大样图 1:20

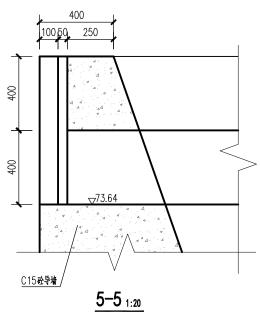

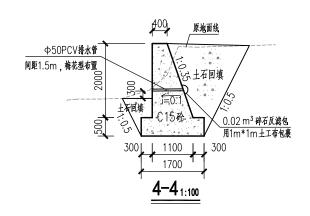


- 1、本图除高程和桩号以m为单位外,其余均以mm为单位。
- 2、原坝体为土石坝,已完全被冲毁,现状无法拦蓄水,本次设计拟在原址位置重建。
- 3、为防止拦水坝上游积淤,在坝上设计冲砂孔。
- 4、引水堰坝、消力池采用C20混凝土, 挡墙采用C15混凝土, 抗渗等级不小于W4。
- 5、导墙在渠道引水入口处预留取水口,取水口高程、尺寸与渠道进口一致。
- 6、坝体分缝宽20mm,采用沥青砂浆填缝。
- 7、坝基必须落原状土或风化基岩上,超挖用C15砼回填,基础承载力不小于 150KPa, 如河床砂卵石层较层较厚, 无法开挖至原状土或基岩面, 应增加 混凝土防渗墙,防渗墙顶部与坝体相连接,底部嵌入弱风化基岩深度0.5m。
- 8、导墙基础必须落原状土或风化基岩上,基础承载力不小于150KPa。墙背填 土要分层压实,压实度不小于90%。
- 9、本引水堰坝因长年无人修整,60%的工作面长有灌木丛杂草,基础开挖前需 要人工砍伐掉。
- 10、拦水坝距离最近的道路约100m,需要人工二次搬运。

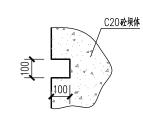



冲沙孔闸门槽大样图 1:20


60 广西宏源水利电力勘察设计有限公司											
核定	都不		2022年昭平县五将	镇、文竹镇高标准农田建设	70 招	标 设计					
审查	耄健貌		(仁徳村、り	(徳村、坪冲村片区)Ⅳ标	水	工 部分					
校核	张纤维										
设计	秋河岸		R	B3石牛1坝	设计图	<u> </u>					
制图											
负责人	张释继		比例	如 图	日期	2022. 02					
设计证号	A24501398	33	图号	招标-水	⊥–RB3						

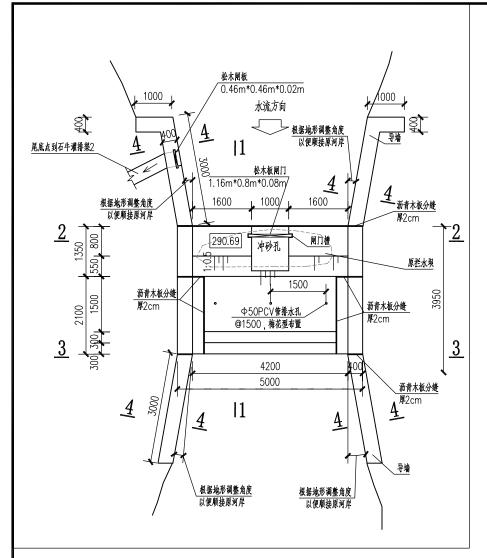



拦水坝平面图 1:100

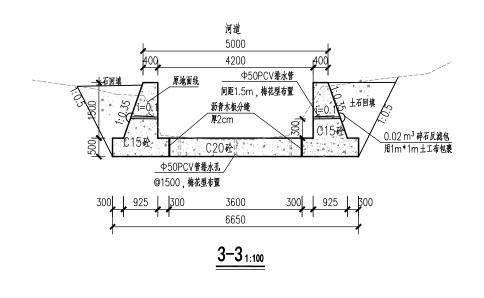

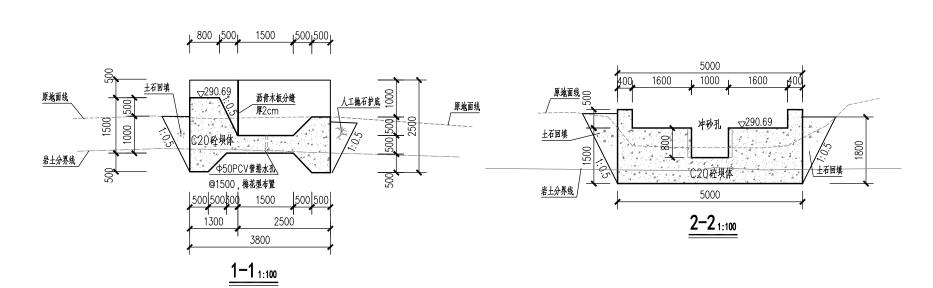

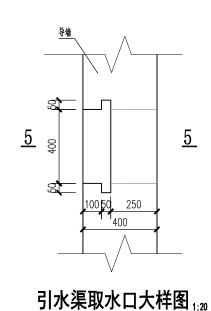

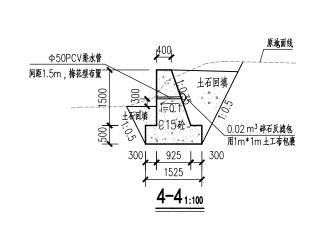


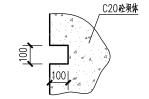


冲沙孔闸门槽大样图 1:20


- 1、本图除高程和桩号以m为单位外,其余均以mm为单位。
- 2、原坝体为土石坝,已完全被冲毁,现状无法拦蓄水,本次设计拟在原址位置重建。
- 3、为防止拦水坝上游积淤,在坝上设计冲砂孔。
- 4、引水堰坝、消力池采用C20混凝土, 挡墙采用C15混凝土, 抗渗等级不小于W4。
- 5、导墙在渠道引水入口处预留取水口,取水口高程、尺寸与渠道进口一致。
- 6、坝体分缝宽20mm,采用沥青砂浆填缝。
- 7、坝基必须落原状土或风化基岩上,超挖用C15砼回填,基础承载力不小于150KPa,墙背填土要分层压实,压实度不小于90%。
- 8、本引水堰坝因长年无人修整,60%的工作面长有灌木丛杂草,基础开挖前需要人工砍伐掉。
- 9、拦水坝距离最近的道路约50m,材料需要人工二次搬运。


9	6 广西宏源水利电力勘察设计有限公司											
核定	擅松桌		2022年昭平	4县五将镇	招	标	设计					
审查	耄健貌		(/ ⊏	(仁德村、义德村、坪冲村片区) N 标					部分			
校核	张铎继					·						
设计	旅河宾			RB	4石牛2坝	设:	计图	Į.				
制图												
负责人	张铎继		比	例	如 图	日	期	20	22. 02			
设计证号	A24501398	33	图	号	招标-水	I-R	B4					

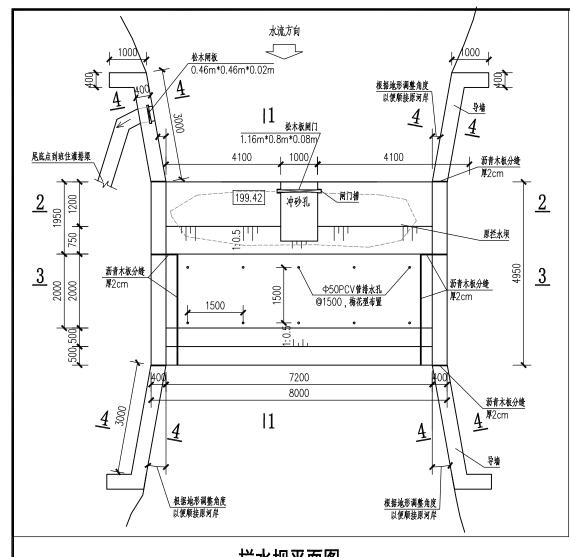





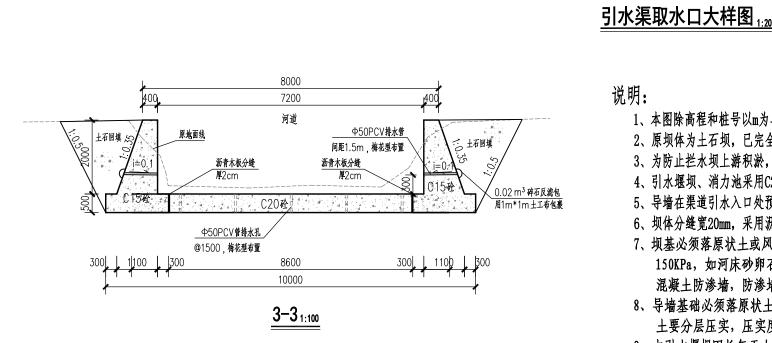

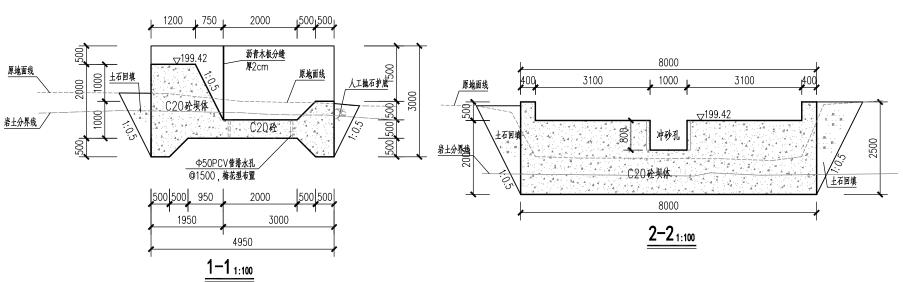


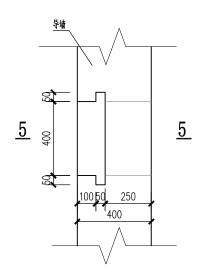

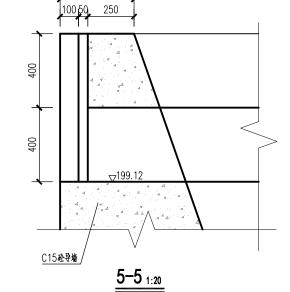

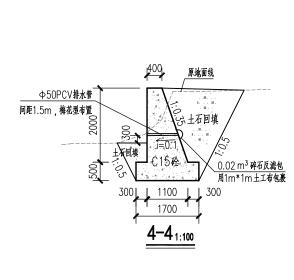


- 1、本图除高程和桩号以m为单位外,其余均以mm为单位。
- 2、原坝体为土石坝,已完全被冲毁,现状无法拦蓄水,本次设计拟在原址位置重建。
- 3、为防止拦水坝上游积淤,在坝上设计冲砂孔。
- 4、引水堰坝、消力池采用C20混凝土, 挡墙采用C15混凝土, 抗渗等级不小于W4。
- 5、导墙在渠道引水入口处预留取水口,取水口高程、尺寸与渠道进口一致。
- 6、坝体分缝宽20mm,采用沥青砂浆填缝。
- 7、坝基必须落原状土或风化基岩上,超挖用C15砼回填,基础承载力不小于 150KPa,如河床砂卵石层较层较厚,无法开挖至原状土或基岩面,应增加 混凝土防渗墙,防渗墙顶部与坝体相连接,底部嵌入弱风化基岩深度0.5m,
- 8、导墙基础必须落原状土或风化基岩上,基础承载力不小于150KPa。墙背填 土要分层压实,压实度不小于90%。
- 9、本引水堰坝因长年无人修整,60%的工作面长有灌木丛杂草,基础开挖前需 要人工砍伐掉。

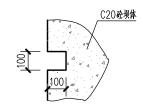



冲沙孔闸门槽大样图 1:20


6 广西宏源水利电力勘察设计有限公司 核定虚松实 2022年昭平县五将镇、文竹镇高标准农田建设项目 (仁德村、义德村、坪冲村片区) IV 标 水工 部分 审查 耄健貌 校核 张纤维 YB1班住坝设计图 设计 制图 张纤继 比 例 如图 日期 2022.02 设计证号 A245013983 图号 招标-水工-YB1

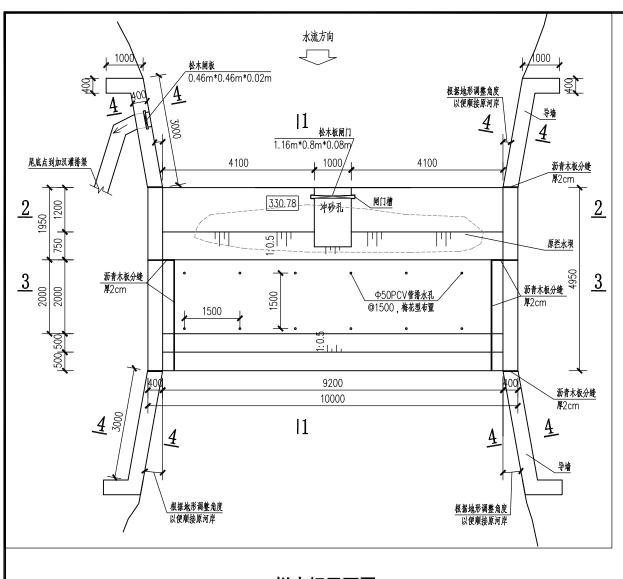


<u>拦水坝平面图 1:100</u>

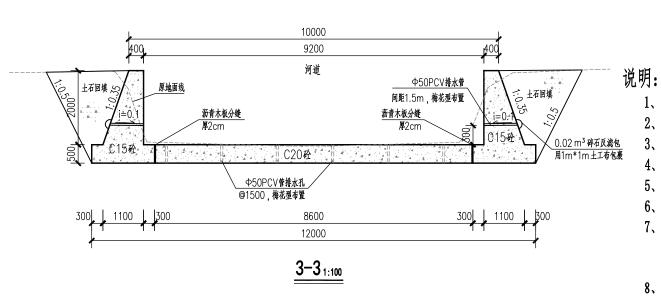

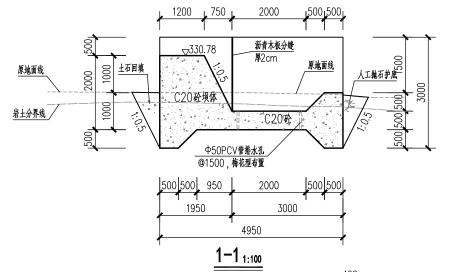


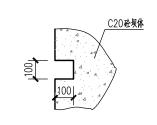

冲沙孔闸门槽大样图 1:20

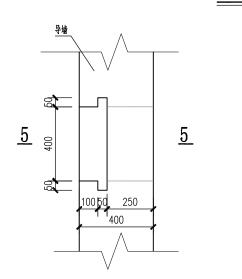

引水渠取水口大样图 1:20

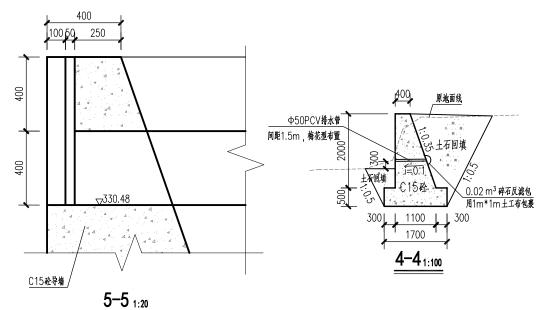

2-21:100

1、本图除高程和桩号以m为单位外,其余均以mm为单位。


2、原坝体为土石坝,已完全被冲毁,现状无法拦蓄水,本次设计拟在原址位置重建。

3、为防止拦水坝上游积淤,在坝上设计冲砂孔。


- 4、引水堰坝、消力池采用C20混凝土, 挡墙采用C15混凝土, 抗渗等级不小于W4。
- 5、导墙在渠道引水入口处预留取水口,取水口高程、尺寸与渠道进口一致。
- 6、坝体分缝宽20mm,采用沥青砂浆填缝。
- 7、坝基必须落原状土或风化基岩上,超挖用C15砼回填,基础承载力不小于 150KPa,如河床砂卵石层较层较厚,无法开挖至原状土或基岩面,应增加 混凝土防渗墙,防渗墙顶部与坝体相连接,底部嵌入弱风化基岩深度0.5m。
- 8、导墙基础必须落原状土或风化基岩上,基础承载力不小于150KPa。墙背填土要分层压实,压实度不小于90%。
- 9、本引水堰坝因长年无人修整,40%的工作面长有灌木丛杂草,基础开挖前需要人工砍伐掉。


60 广西宏源水利电力勘察设计有限公司

	4	一四心源	' -	J PL	X Z	7 F	IJ					
	核定	1 虚拟桌		2022年昭平	2022年昭平县五将镇、文竹镇高标准农田建设项目			餌	招;	标	设ì	+
٠	审查	季健稅		(仁德村、义德村、坪冲村片区) N 标					水.	I	部分	}
	校杉	张纤维										
	设计	. 秋河字			YB2加汉坝设i				计图			
	制图											
	负责/	八		比	例	如	函	日	期	20	022.	02
	设计证号 A245013		83	图号 招标-水工-				L-YI	B2			

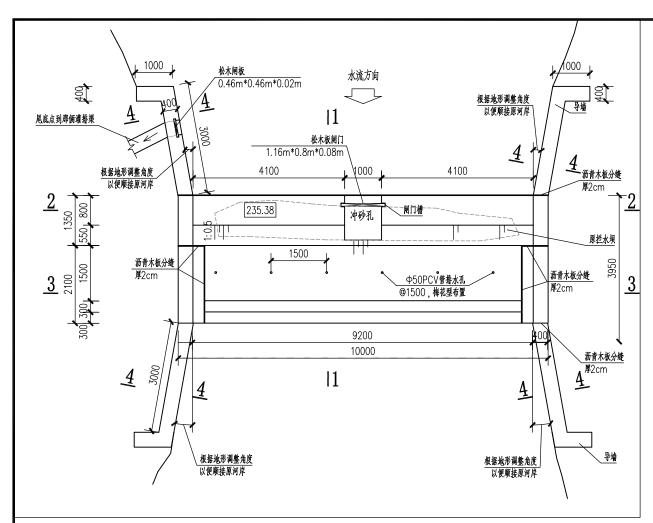


拦水坝平面图 1:100

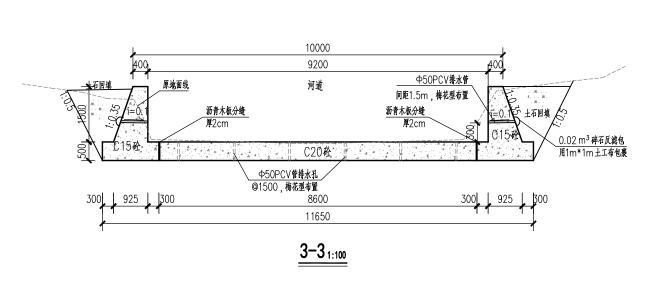

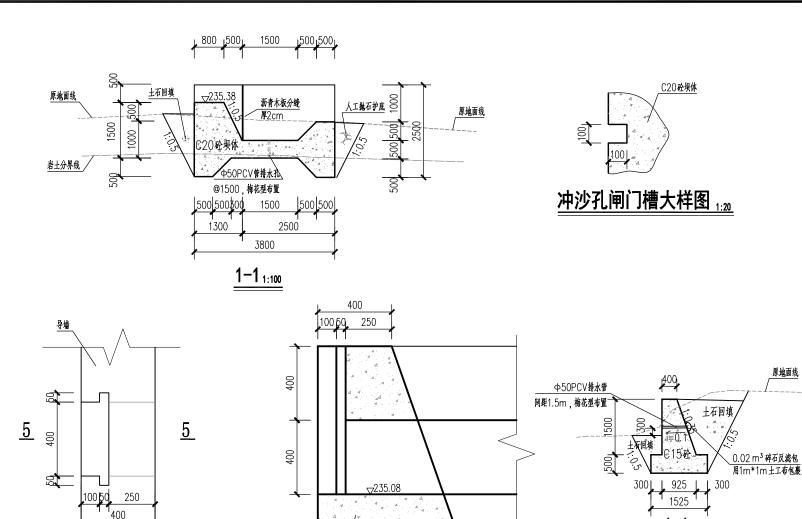

5-5 _{1:20}

引水渠取水口大样图 1:20

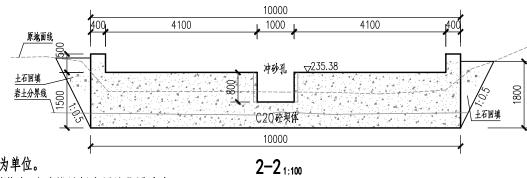

说明:


- 1、本图除高程和桩号以m为单位外,其余均以mm为单位。
- 2、原坝体为土石坝,已完全被冲毁,现状无法拦蓄水,本次设计拟在原址位置重建。


C15砼导墙

- 3、为防止拦水坝上游积淤,在坝上设计冲砂孔。
- 4、引水堰坝、消力池采用C20混凝土,挡墙采用C15混凝土,抗渗等级不小于W4。
- 5、导墙在渠道引水入口处预留取水口,取水口高程、尺寸与渠道进口一致。
- 6、坝体分缝宽20mm,采用沥青砂浆填缝。
- 7、坝基必须落原状土或风化基岩上,超挖用C15砼回填,基础承载力不小于 150KPa,如河床砂卵石层较层较厚,无法开挖至原状土或基岩面,应增加 混凝土防渗墙,防渗墙顶部与坝体相连接,底部嵌入弱风化基岩深度0.5m。
- 8、导墙基础必须落原状土或风化基岩上,基础承载力不小于150KPa。墙背填土要分层压实,压实度不小于90%。
- 9、本引水堰坝因长年无人修整,20%的工作面长有灌木丛杂草,基础开挖前需要人工砍伐掉。

	7	<u> </u>	- 1 - 1 - 1 - 1 - 1 - 1 - 1 - 1			· —
Н	<i>)</i> [一曲宏渊	水利电力勘	放けける	三階ク	·>三
-	~ 1	H 14 W	(1) (1) (1) (C) (D)		7 11/2	4 (7)
核	定	· · · · · · · · · · · · · · · · · · ·	2022年四亚日工牧结 - 六/	从结查标准表回承犯信日	招标	设计

核定	擅松兵	2022年昭平县五将镇	2022年昭平县五将镇、文竹镇高标准农田建设项目					
审查	耄健貌	(仁德村、义	(仁德村、义德村、坪冲村片区) № 标					
校核	张铎继							
设计	秋河宾	YI	YB3那俩坝设计图					
制图	4/D 7							
负责人	张释继	比例	如 图	日期	2022. 02			
设计证号	A24501398	3 图号	招标-水工	YB3				

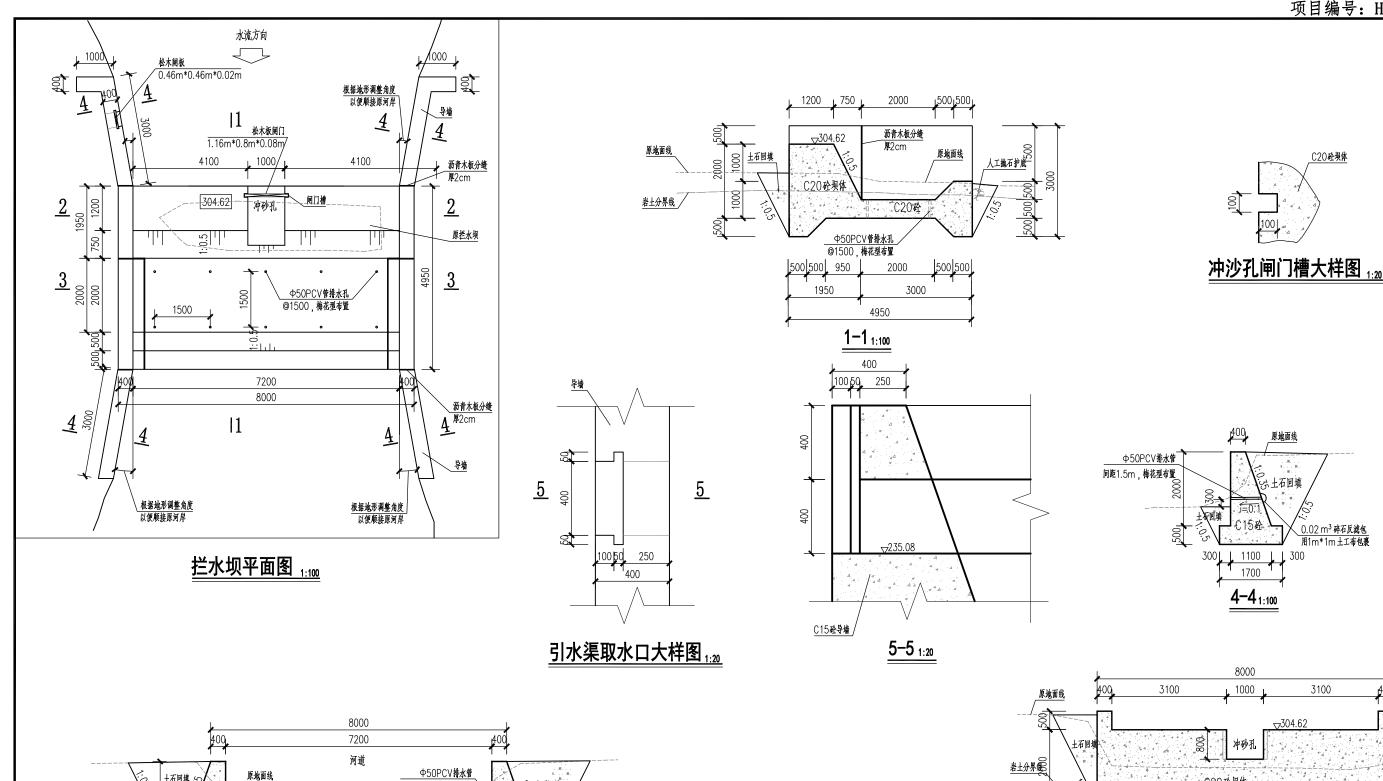

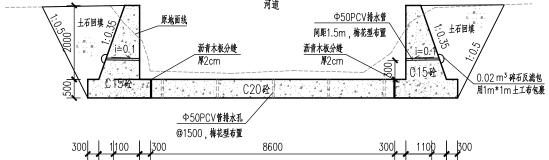

3-31:100

说明:

- 1、本图除高程和桩号以m为单位外,其余均以mm为单位。
- 2、原坝体为土石坝,已完全被冲毁,现状无法拦蓄水,本次设计拟在原址位置重建。
- 3、为防止拦水坝上游积淤,在坝上设计冲砂孔。
- 4、引水堰坝、消力池采用C20混凝土,挡墙采用C15混凝土,抗渗等级不小于W4。
- 5、导墙在渠道引水入口处预留取水口,取水口高程、尺寸与渠道进口一致。
- 6、坝体分缝宽20mm,采用沥青砂浆填缝。
- 7、坝基必须落原状土或风化基岩上, 超挖用C15砼回填, 基础承载力不小于 150KPa,墙背填土要分层压实,压实度不小于90%。
- 8、本引水堰坝因长年无人修整,80%的工作面长有灌木丛杂草,基础开挖前需 要人工砍伐掉。

8000 1000 3100 C20砼坝体 土石回填 8000

2-21:100

⁻西宏源水利电力勘察设计有限公司 核定 擅松桌 2022年昭平县五将镇、文竹镇高标准农田建设项目 (仁德村、义德村、坪冲村片区)Ⅳ标 水工 部分 耄健貌 张铎继

0.02 m³ 碎石反滤包 用1m*1m土工布包裹

校核 YB4龙强坝设计图 制图 张铎继 比例 如图 日期 2022.02 设计证号 A245013983 图号 招标-水工-YB4

如图 日期 2022.02


招标-水工-YB5

账种纸


设计证号 A245013983


比例

图号

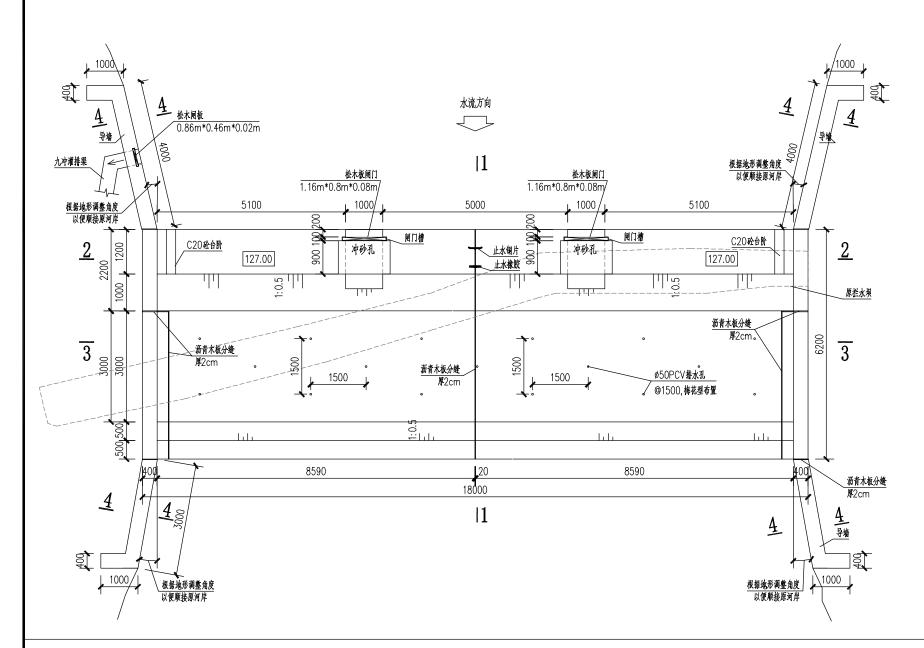


坝平面图 1:100

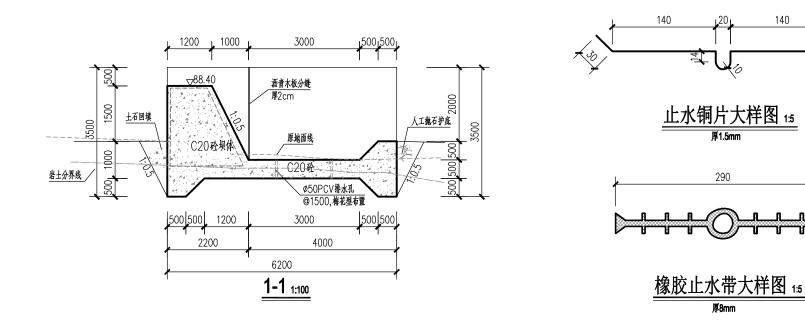

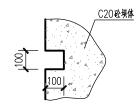


冲砂孔闸门槽大样图 120

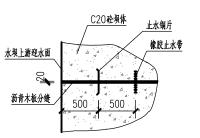



分缝止水示意图 1:50


- 1、本图除高程和桩号以m为单位外,其余均以mm为单位。
- 2、原坝体为浆砌石,坝体浆砌石外表砂浆剥落,消力池被冲刷形成大坑,坝底被掏空,不能正常拦蓄水,本次设计拟在原址位置重建。
- 3、为防止拦水坝上游积淤,在坝上设计冲砂孔。
- 4、拦水坝下游右岸侧堆土侵占河道,影响拦水坝行洪泄水,设计拟对下游右岸清理, 清理平均厚度2m。
- 5、引水堰坝、消力池采用C20混凝土, 挡墙采用C15混凝土, 抗渗等级不小于W4。
- 6、导墙在渠道引水入口处预留取水口,取水口高程、尺寸与渠道进口一致。
- 7、坝体分缝宽20,采用沥青木板填缝。
- 8、坝基必须落在坚硬原状土或风化岩上,超挖用C15砼回填,基础承载力不小于150KPa,如河床砂卵石层较厚,无法开挖至原状土或基岩面,应增加混凝土防渗墙,防渗墙顶部与坝体相连接,底部嵌入弱风化基岩深度0.5m。
- 9、导墙基础必须落原状土或风化基岩上,基础承载力不小于150KPa,墙背填土要分层压实,压实度不小于90%。
- 10、本引水堰坝因长年无人修整,50%的工作面长有灌木丛杂草,基础开挖前需要人工砍伐掉。

G)	少 广西宏源水利电力勘察设计有限公司											
核定	基松桌		2022年昭平县五将镇	9月 招	标 设计							
审查	季健院		(仁德村、义	水	工 部分							
校核	製学形											
设计	A] Y	B6九冲坝设计	图(1/	'2)						
制图												
负责人	製羊形		比例	如 图	日期	2022. 02						
设计证号	A24501398	3	图号	招标-水工-YB6-01								

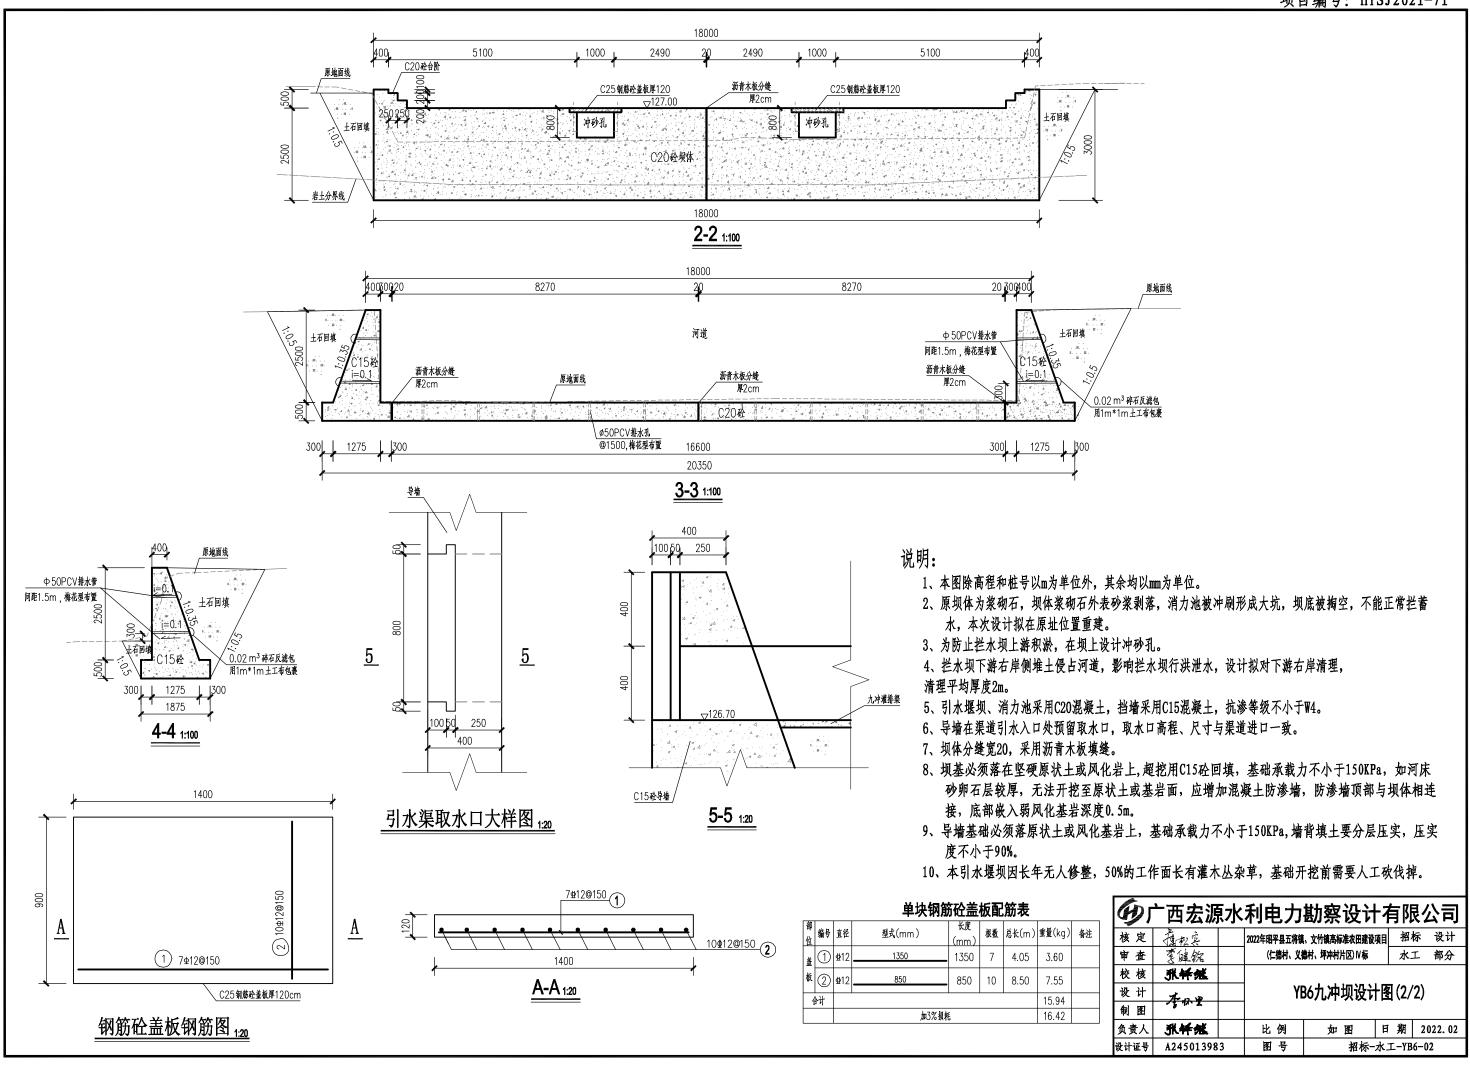

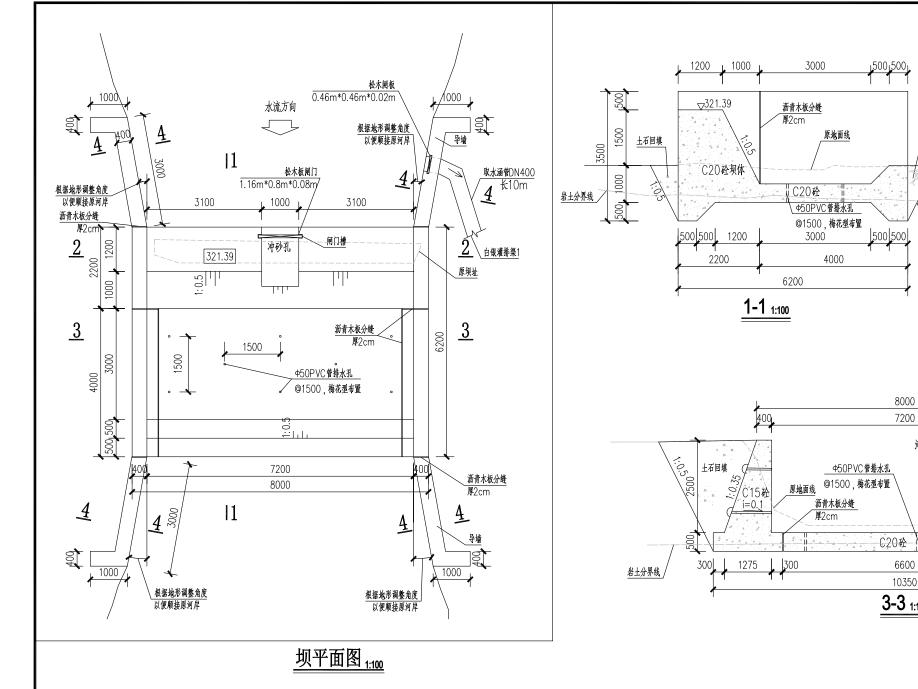

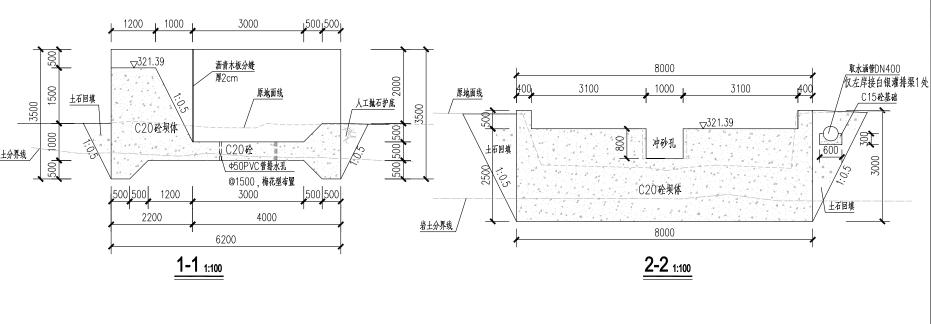


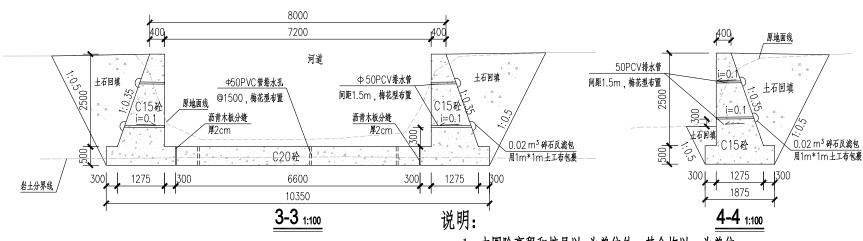


- 1、本图除高程和桩号以m为单位外,其余均以mm为单位。
- 2、原坝体为土石坝,已完全被冲毁,现状无法拦蓄水,本次设计拟在原址位置重建。
- 3、为防止拦水坝上游积淤,在坝上设计冲砂孔。
- 4、引水堰坝、消力池采用C20混凝土,挡墙采用C15混凝土,抗渗等级不小于W4。
- 5、导墙在渠道引水入口处预留取水口,取水口高程、尺寸与渠道进口一致。
- 6、坝体分缝宽20mm,采用沥青木板填缝。
- 7、坝基必须落在原状土或风化基岩上,超挖用C15砼回填,基础承载力不小于 150KPa; 如河床鹅卵石层较厚, 无法开挖至原状土或者基岩面, 应增加 混凝土防渗墙,防渗墙顶部与坝体连接,底部嵌入弱风化基岩深度0.5m。
- 8、导墙基础必须落在原状土或者风化基岩上,基础承载力不小于150kpa,墙 背填土要分层压实,压实度不小于90%。
- 9、本引水堰坝因长年无人修整,31%的工作面长有灌木丛杂草,基础开挖前需



2022年昭平县五将镇、文竹镇高标准农田建设项目 招标 设计 水工 部分 YB7白银坝1设计图 设计 英含丁 制图 负责人 独种规 比例 如图 日期 2022.02 A245013983 图号 招标-水工-YB7

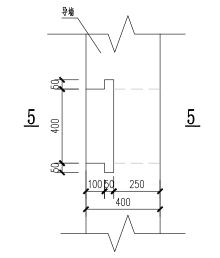



引水渠取水口大样图 1:20

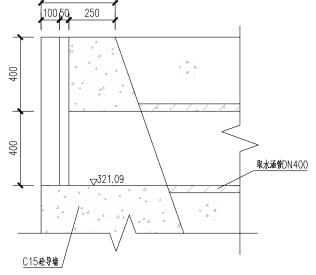


5-5 1:20


冲砂孔闸门槽大样图 120

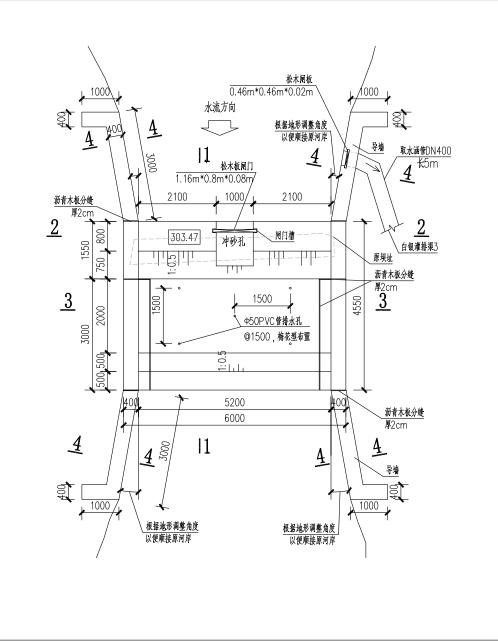

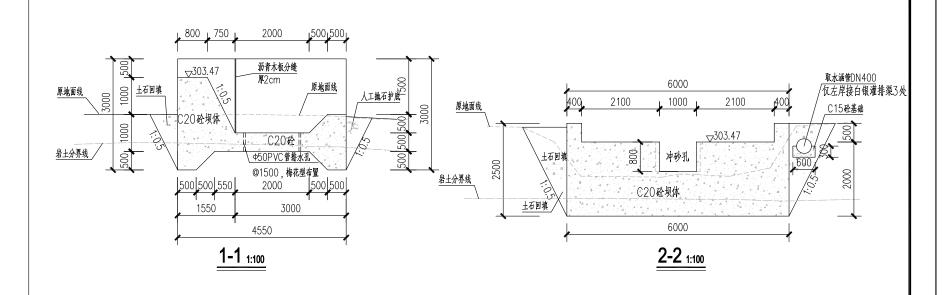


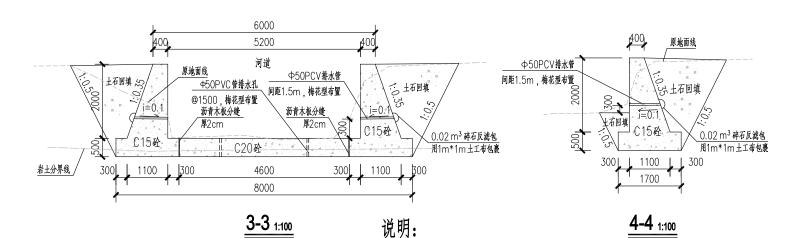

<u>坝平面图 1:100</u>

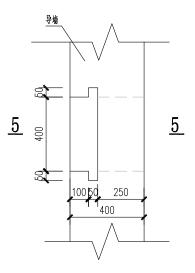


引水渠取水口大样图 120

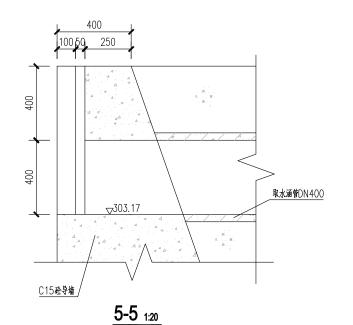


冲砂孔闸门槽大样图 120


- 1、本图除高程和桩号以m为单位外,其余均以mm为单位。
- 2、原坝体为土石坝, 已完全被冲毁, 现状无法拦蓄水,本次设计拟在原址位置重建。
- 3、为防止拦水坝上游积淤,在坝上设计冲砂孔。
- 4、引水堰坝、消力池采用C20混凝土,挡墙采用C15混凝土,抗渗等级不小于W4。
- 5、导墙在渠道引水入口处预留取水口,取水口高程、尺寸与渠道进口一致。
- 6、坝体分缝宽20,采用沥青木板填缝。
- 7、坝基必须落在原状土或风化基岩上,超挖用C15砼回填,基础承载力不小于 150KPa;如河床鹅卵石层较厚,无法开挖至原状土或者基岩面,应增加 混凝土防渗墙,防渗墙顶部与坝体连接,底部嵌入弱风化基岩深度0.5m。
- 8、导墙基础必须落在原状土或者风化基岩上,基础承载力不小于150kpa,墙 背填土要分层压实,压实度不小于90%。
- 9、本引水堰坝因长年无人修整,100%的工作面长有灌木丛杂草,基础开挖前需要人工砍伐掉。

G	少 广西宏源水利电力勘察设计有限公司											
核定	五根 花花		2022年昭平县五将镇、文竹镇高标准农田建设项目 招标 设									
审查	耄健貌		(仁徳村、义	(仁德村、义德村、坪冲村片区) V 标 水工 部								
校核	数华派											
设计	基實丁] YB7	7白银坝3	设计	冬						
制图	* 2 1											
负责人	数半兆		比例	如图	日期	20	022. 02					
设计证号	A24501398	33	图号	招标-	水工-Y	B7						

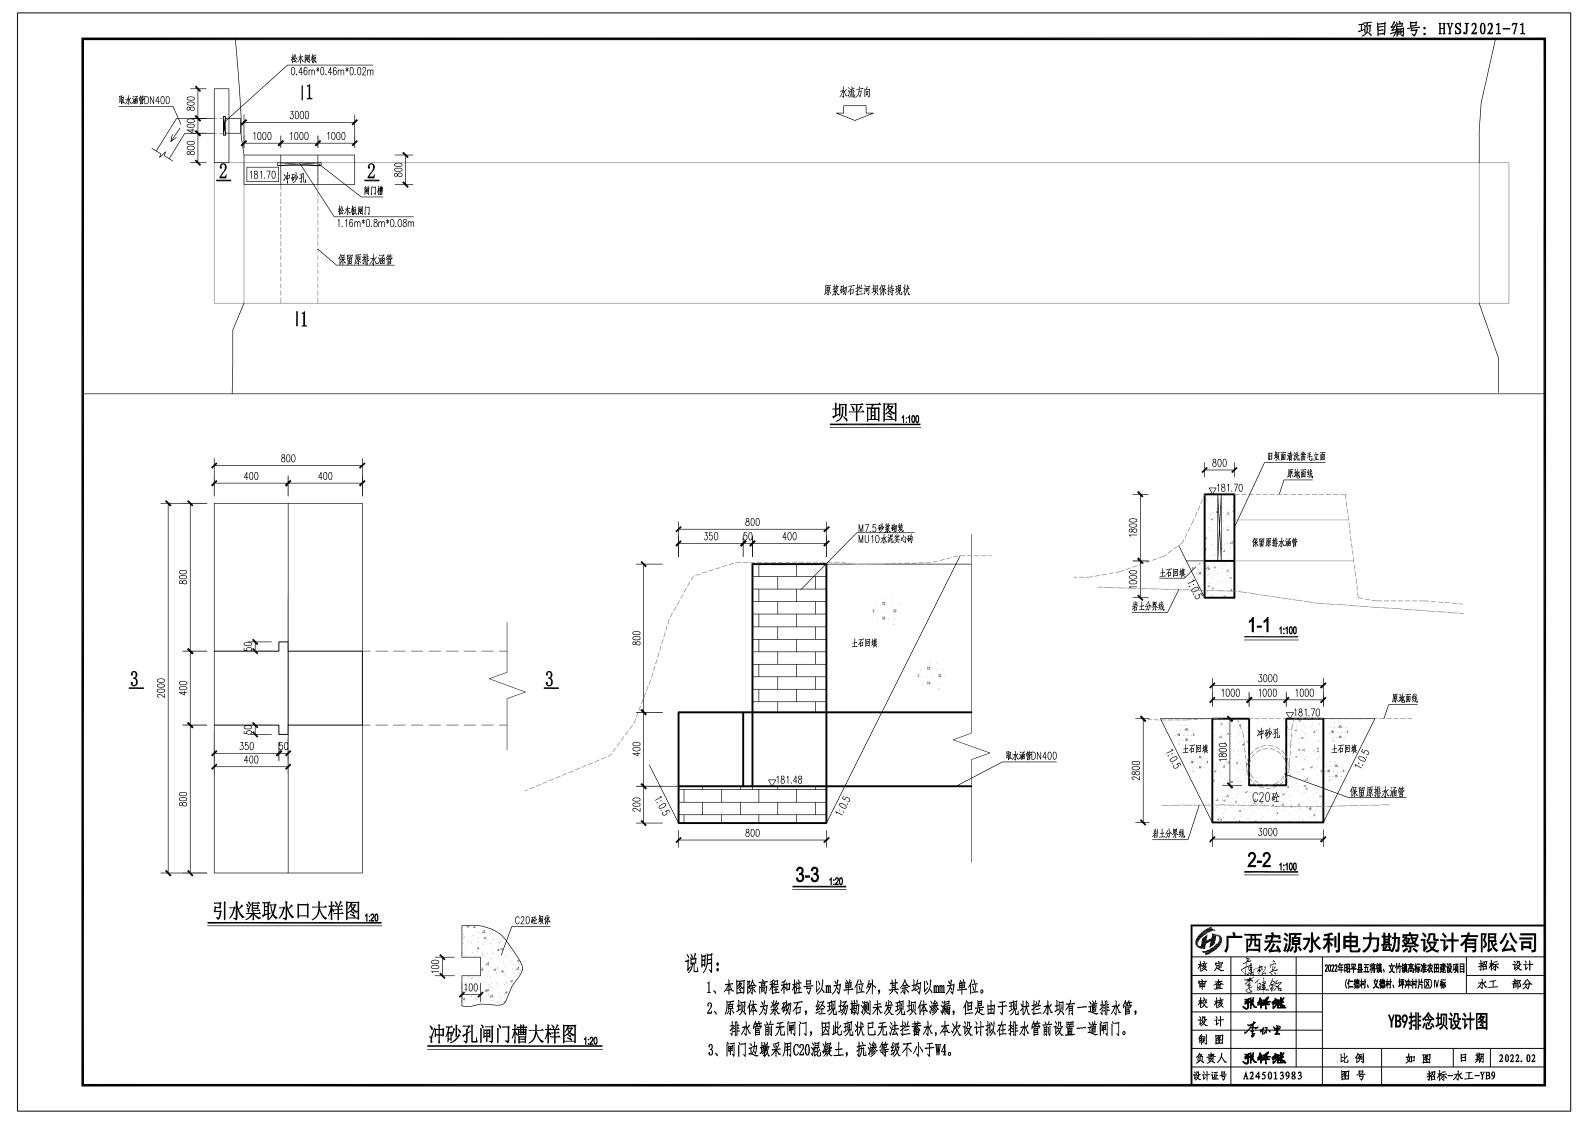


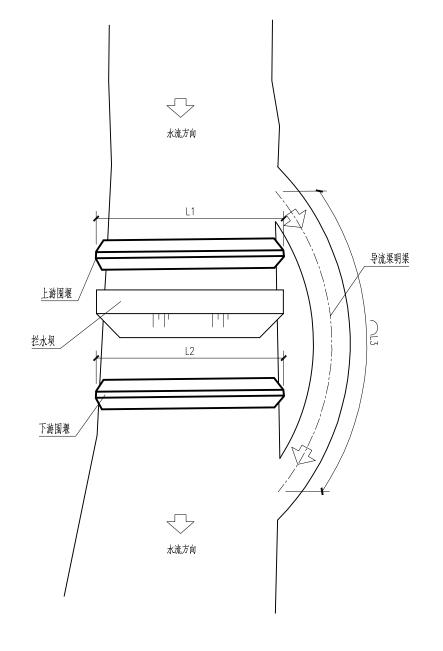

施工导流典型布置图 1:100

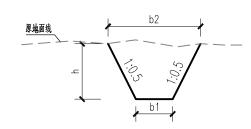

导流渠剖面图 比例 1:100

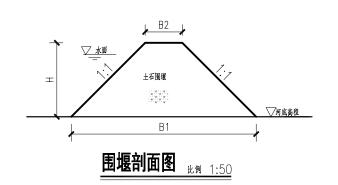



施工导流特性表

序号	项目名称		E	■堰(m)		导流渠(m)			
17.2	坝口石价	L1	L2	B1	B2	Н	L3	b1	b2	h
1	PB1大圳坝	10.00	10.00	3.00	1.00	1.00	10.00	1.00	2.00	1.00
2	PB2六万坝	10.00	10.00	3.00	1.00	1.00	20.50	1.00	2.00	1.00
3	RB1大塘大村坝	6.00	6.00	3.00	1.00	1.00	11.70	1.00	2.50	1.50
4	RB2灯宝坝	6.0	6.0	3.0	1.0	1.0	11.7	1.0	2.5	1.5
5	RB3石牛1坝	6.0	6.0	5.0	1.0	2.0	11.7	1.0	2.5	1.5
6	RB4石牛2坝	6.0	6.0	4.0	1.0	1.5	10.4	1.0	2.0	1.0
7	YB1班住坝	10.0	10.0	5.0	1.0	2.0	12.9	1.0	2.5	1.5
8	YB2加汉坝	12.0	12.0	5.0	1.0	2.0	12.9	1.0	2.5	1.5
9	YB3那俩坝	12.0	12.0	4.0	1.0	1.5	10.4	1.0	2.5	1.5
10	YB4龙强坝	10.0	10.0	5.0	1.0	2.0	12.9	1.0	2.5	1.5
11	YB5彭双坝	15.0	15.0	3.0	1.0	1.0				
12	YB6九冲坝	18.0	18.0	4.0	1.0	1.5	15.8	1.0	2.0	1.0
13	YB7白银坝1	7.0	7.0	4.0	1.0	1.5	14.8	1.0	2.5	1.5
14	YB8白银坝3	6.0	6.0	3.0	1.0	1.0	12.9	1.0	2.5	1.5
15	YB9排念坝	10.0	10.0	3.0	1.0	1.0	10.0	1.0	2.0	1.0


- 1、本图除高程和桩号以m为单位外,其余均以mm为单位。
- 2、因堰坝施工时段选在冬季的枯水期,河道流量较小, 施工围堰采用全段围堰,施工导流采用明渠导流。
- 3、施工完后导流明渠回填压实恢复原状。

91	少 广西宏源水利电力勘察设计有限公司											
核定	製料		2022年昭平县五将镇	2022年昭平县五将镇、文竹镇高标准农田建设项目 招								
审查	耄硅貌		(仁德村、义德村、坪冲村片区) N 标 水工 部分									
校核	単本系											
设计	基實丁		拦水坝	施工导流	典型说	殳ì	十图					
制图	46.24											
负责人	新种派		比例	如图	日期	20	022. 02					
设计证号	A24501398	33	图号	招标-水]	−B01							

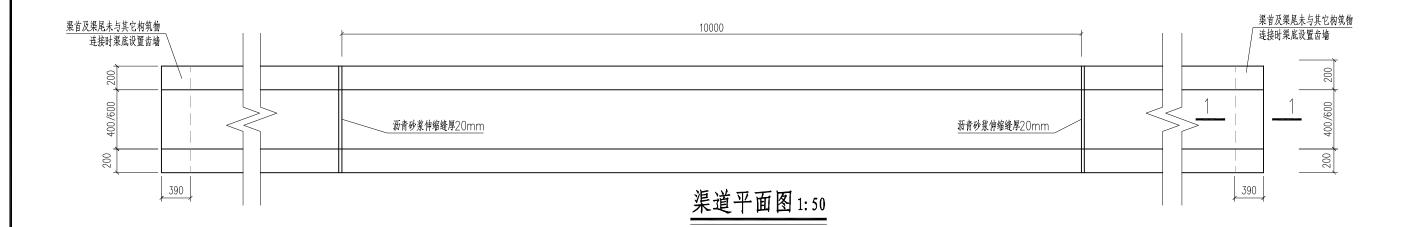


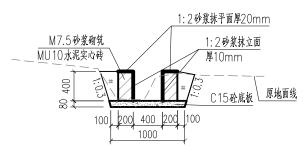


400*400渠道断面1:50

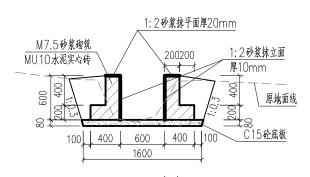


600*600渠道断面1:50

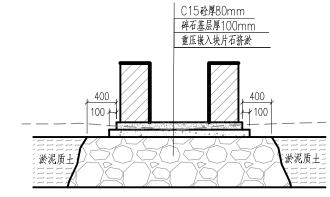

淤泥基底渠道设计图1:20

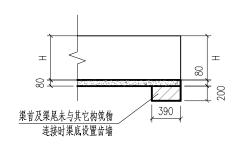



1-1剖面 1:50

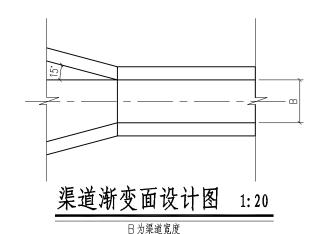


- 1. 本图尺寸单位均为mm。
- 2. 渠道防渗混凝土为C15砼,抗渗等级为W4,渠道边墙为M7.5砂浆砌筑MU10水泥实心砖,水泥实心砖规格为390mm*190mm*120mm。
- 3. 渠道边墙内立面及顶面均用1:2水泥砂浆抹面,其中立面厚10mm,顶面厚20mm。
- 4. 渠道每间隔10m设一道横向伸缩缝,缝宽2cm,采用沥青砂浆填缝。
- 5. 当渠道基底位于低洼处,地表水疏干困难时,采用直抛石挤淤处理,压实后铺筑级配碎石基层厚垫层,然后进行渠道衬砌。挤淤用的片石粒径10~50cm,且粒径小于30cm的片石不得超过20%,强度不小于25MPa。


GI	少 广西宏源水利电力勘察设计有限公司											
核定	拉松桌		2022年昭平县五将镇、文竹镇高标准农田建设项目 招标 设计									
审查	耄健钦		(仁德村、义律	(仁德村、义德村、坪冲村片区) N 标 水工 部分								
校核	账样纸		渠道标准断面、分缝、									
设计	英含丁					-						
制图	₹ .5 1			基底、渐变	议议	订图						
负责人	無神派		比例	如 图	日期	2022. 01						
设计证号	A24501398	3	图 号	招标−水 7	F01	·						

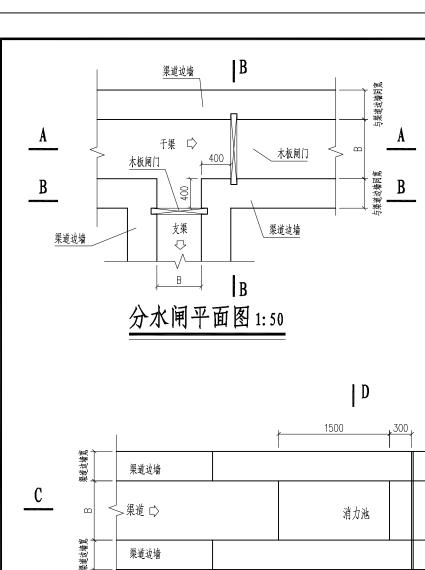

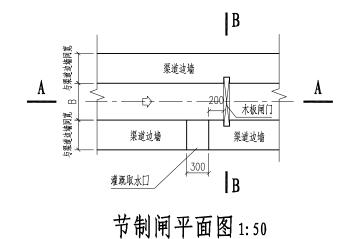


C15砼渠道底板 A-A剖面图 1:50

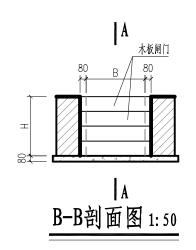


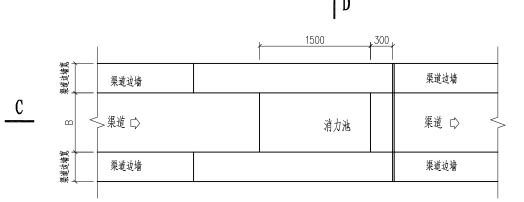


 $\mid D \mid$ 渠道消力池平面图1:50

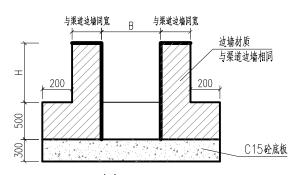


与渠道边墙同宽	B 与渠道边墙同宽 边墙材质 与渠道边墙相同	
	C15砼底板	
D-D剖ī	面图 1: 50	

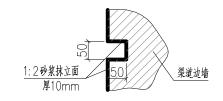

闸门槽大样图1:10

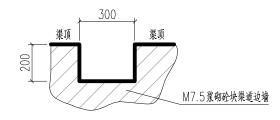

灌溉取水口大样图1:20

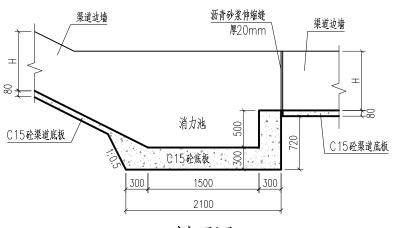

C-C剖面图 1:50

0	1:2砌体砂浆抹立面,平均厚1cm	m ²	0.16
Ь	木制闸板2cm厚	m ²	0.37
2	节制闸(1座)		
а	1:2砌体砂浆抹立面,平均厚1cm	m ²	0.08
b	木制闸板2cm厚	m ²	0.18
(=)	渠道消力池(1座)		
1	C15砼底板	m ³	4.54
2	回填土石方, 机械夯填土石(就近取土)	m ³	1.85
3	C15砼底板	m ³	0.82
4	M7.5砂浆砌筑MU10水泥实心砖墙	m ³	0.72
5	1:2砌体砂浆抹立面,平均厚1cm	m ²	1.80

 m^2 2.02 m^2 0.23

水闸、渠道消力池工程量表(单座)

说明:

1. 本图尺寸单位除高程和桩号为m外, 其余均为mm。

(一) 水闸


1 分水闸(1座)


2. 图中B表示渠道宽度,H表示渠道高度,其数值应该与所在 的渠道一样。


普通平面木模板制作安装拆除 沥青砂浆伸缩缝

- 3. 分水闸设置于渠道分叉处。
- 4. 分水闸及节制闸均采用木板闸门控制启闭。
- 5. 沿途取水口按原位布置,或按实际灌溉需要设置,以方便 控制农田灌溉用水。
- 6. 渠道消力池设置在坡降陡于30%,且落差≥1m的渠段尾部。


分广西宏源水利电力勘察设计有限公司													
核定	在松东		2022年昭平县五4	招;	标	设计							
审查	季健稅		(仁德村、义德村、坪冲村片区) № 标					水	I.	部分			
校核	製学形												
设计	基金丁		分水闸、	:	节制闸、渠道消			力	也i	设计图	冬		
制图	, , ,												
负责人	製学派		比例		如图		日	期	20) 22. 0:	1		
设计证号	A24501398	3	图号		招标-水工-F02			2					

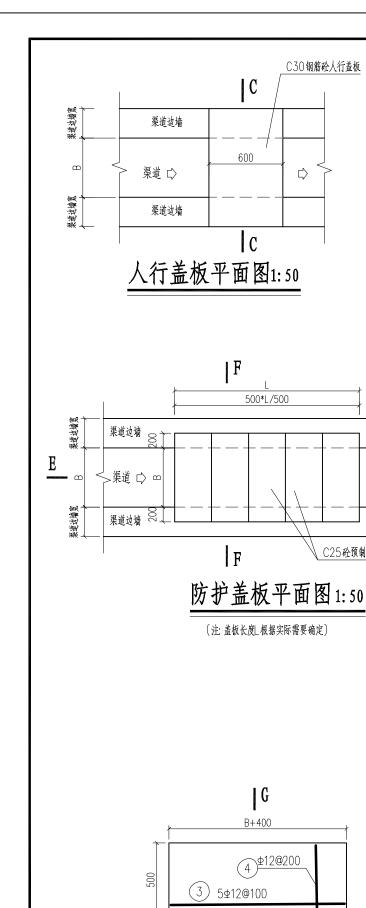

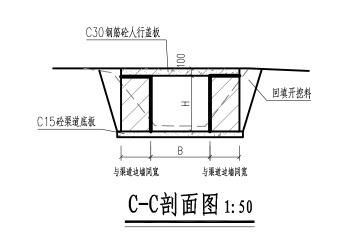


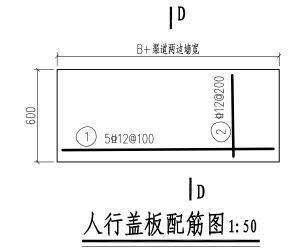


(注:此图适用于渠宽B≤1m以下的渠道)

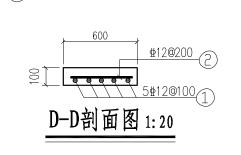

B+渠道两边墙宽-50

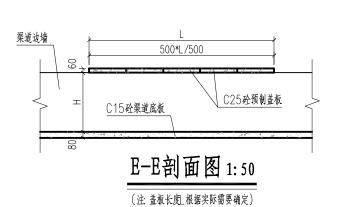

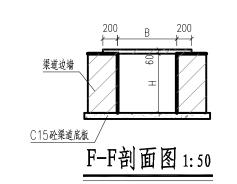


人行盖板、	防护盖板工程量表(单座)	

MILL WIND WATER (TE)											
序号	工程名称	单位	数量								
(-)	人行盖板 (长0.8m)										
1	C30預制砼渠道人行盖板,厚100mm	m ³	0.06								
2	人工搬运预制砼人行盖板	m ³	0.06								
3	预制砼人行盖板安装	m ³	0.06								
4	一般钢筋人工制作安装	m ³	0.01								
(=)	防护盖板, 长0.8m										
1	C25预制砼防护盖板,厚60mm	m ³	0.02								
2	人工搬运预制砼人行盖板	m ³	0.02								
3	预制砼人行盖板安装	m ³	0.02								
4	一般钢筋人工制作安装	m ³	0.01								

注:1、本表人行盖板工程量为1长人行盖板的工程量。 防护盖板工程量为1块防护盖板的工程量。

说明:

- 1. 本图尺寸单位除高程和桩号为m外,其余均为mm。
- 2. 图中B表示渠道宽度,H表示渠道高度,其数值应该 与所在的渠道一样。
- 3. 人行盖板设置于田间渠道上,每间隔约100m设1处, 具体位置可按现场实际情况定。
- 4. 防护盖板设置于渠道上方存在落石或塌方隐患的渠 段,以及穿冲沟渠段。
- 5. 盖板砼为C25混凝土,钢筋保护层为25mm,安装盖板 时应把配有钢筋的面朝下.

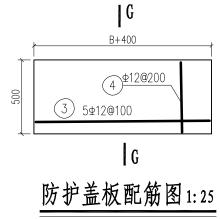


(注:此图适用于渠宽B≤0.8m以下的渠道)


C30钢筋砼人行盖板


 \Box


C25 砼预制盖板

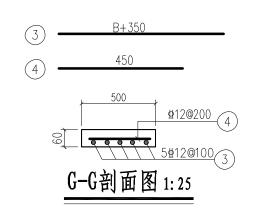


少 广西宏源水利电力勘察设计有限公司												
核定	在松亮		2022年昭平县五将镇	項目 招	标 设计							
审查	季健稅		(仁德村、义徒	水	工 部分							
校核	账样惩											
设计	基金丁		】人行盖	人行盖板、防护盖板设计图								
制图	, ,											
负责人	製学派		比例	如 图	日期	2022. 01						
设计证号 A245013983			图号	招标-水工-F03								

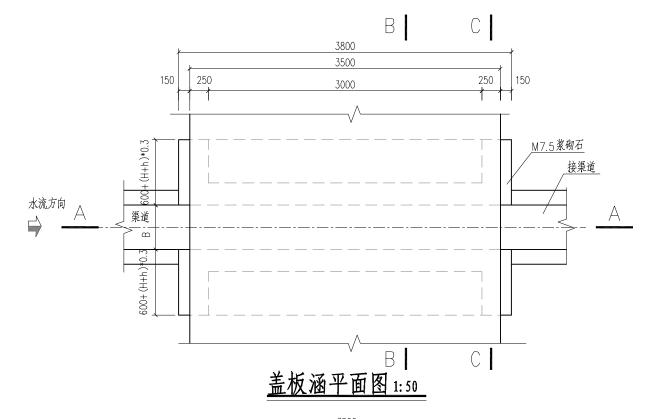

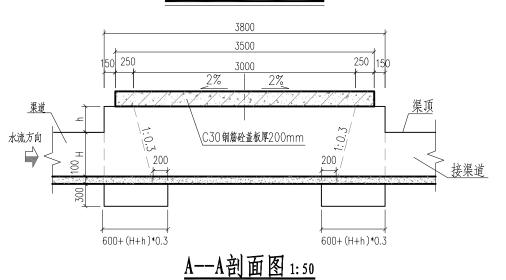

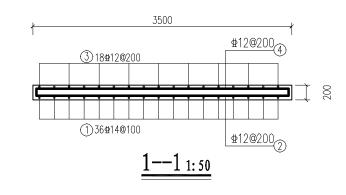

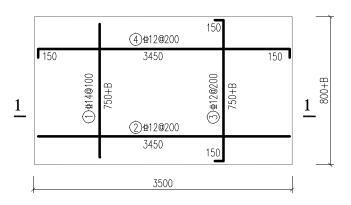

盖板涵配筋图 1:50

(注:此图适用于渠宽B≤2m以下的渠道)

未化	×	_	411	旦	丰	/坐	क्ते १	
盖板	CKK.	上	秷	重	汞	!	烨)	


血吸烟工住里仪(十座)										
序号	工程名称	单位	数量							
(-)	盖板涵,净空: 寬×高=0.4m×0.7m(1座)									
1	机械土方开挖	m ³	12.00							
2	开挖料回填夯实	m ³	4.36							
3	M7.5浆砌石挡墙	m ³	6.10							
4	C15砼底板	m ³	0.18							
5	現為C30(2)钢筋砼盖板厚200cm	m ³	0.84							
6	普通平面木模板制作安装拆除	m ³	3.28							
7	一般钢筋人工制作安装	t	0.12							
8	破除原混凝土路面	m ³	2.11							
9	石楂弃运	m ³	2.11							
10	C25(2)砼路面厚20cm	m ²	1.83							
沙. ★丰羊斯	第二世界为1 Em 上主斯洛伯丁和县									

注:本表盖板涵工程量为4.5m长盖板涵的工程量

- 1. 本图尺寸单位除高程和桩号为m外,其余均为mm。
- 2. 图中B表示沟渠宽度,H表示沟渠高度,其数值应该与 所在的沟渠一致,h为沟渠顶至盖板底高度。
- 3. 涵洞进出口底部高程需与衔接的河底高程一致,过渡平顺。
- 4. 钢筋: φ为HPB300、⊕为HRB400级, 钢筋钢筋保护层厚度为25mm。
- 5. 填土压实度不应小于0.92。


级配碎? 回填开抖	5 砼路面厚200mm 6 基层厚100mm 6 料夯实 0.8(H+h) 400	C3	30钢筋砼盖板厚200mm_
	200	U 000	M7.5浆砌石 600+ (H+h)*0.3

B--B剖面图 1:50

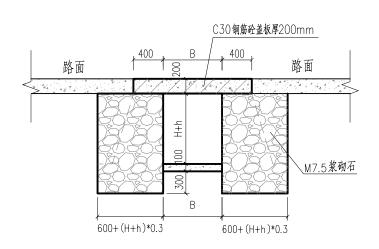

C--C剖面图 1:50

少 广西宏源水利电力勘察设计有限公司													
核定	拉松桌		2022年昭平县五将镇	9月 招	标 设计								
审查	季健稅		(仁德村、义律	水	工 部分								
校核	账样惩				-								
设计	基金丁		│ 盖板涵设计图 ┃										
制图	, ,												
负责人	無神術		比例	如 图	日期	2022. 01							
设计证号 A245013983 图号 招标-水工-F04													

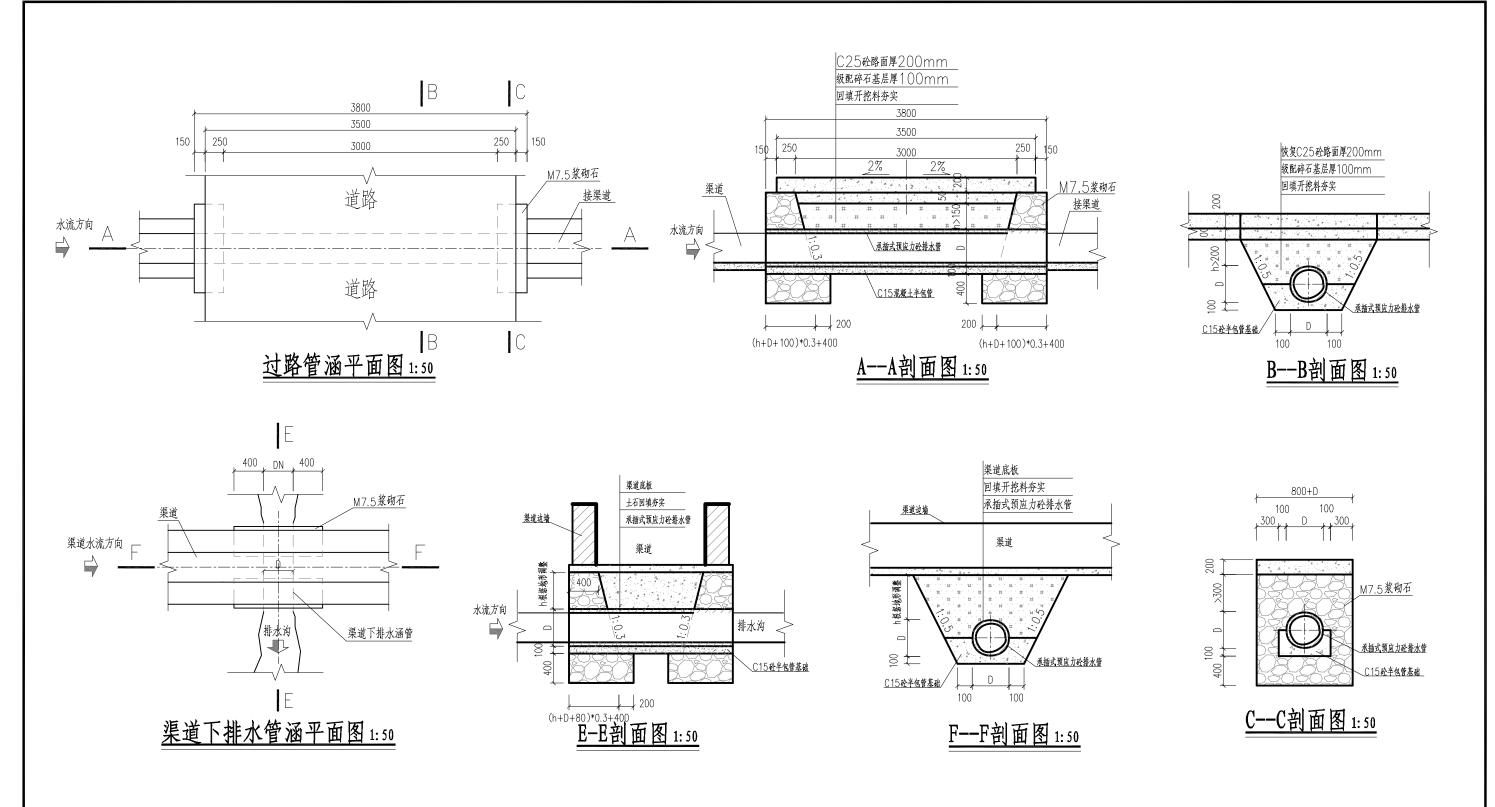

管涵工程量表(单座)

F 100 1 1 1 1 1 1 1 1 1 1 1 1 1 1 1 1 1											
序号	工程名称	单位	数量								
(-)	管涵Φ400 (1座)										
1	机械土方开挖	m ³	4.40								
2	开挖料回填夯实	m ³	3.68								
3	破除原混凝土路面	m ³	1.12								
4	石楂弃运	m ³	1.12								
5	C15混凝土半包管基础	m ³	0.43								
6	承插式预应力砼排水管Φ400	m	4								
7	M7.5浆砌石挡墙	m ³	2.18								
8	C25砼路面厚200mm	m2	5.60								
9	级配碎石基层厚150mm	m ³	0.84								

注:本表管涵工程量为4m长管涵的工程量。

- 1. 本图尺寸单位除高程和桩号为m外, 其余均为mm。
- 2. 管涵布置于道路或河道交叉处,沟顶距离路面大于500mm。
- 3. 涵管进出口底部高程需与衔接的河底高程一致,过渡平顺。
- 4. 浆砌石顶面需用M7.5砂浆压顶3cm厚。
- 5. 填土压实度不应小于0.92。

W	40广西宏源水利电力勘察设计有限公司													
核定	基本是		2022年昭平县五将镇、文竹镇高标准农田建设项目	招标	设计									
审查	季健稅		(仁德村、义德村、坪冲村片区) № 标	水工	部分									
校核	热神 施													
设 计 2.2.7 管涵设计图														

核足	植松果		2022年昭平	县五将镇	稻和	不	设计				
审查	季健稅		(仁)	に付、义能	水二	L.	部分				
校核	热样 规										
设计	7		管涵设计图								
制图	4 €. ≥ 1										
负责人	無神派		比	例	如 图	日	期	20	22. 01		
设计证号	A245013983		图	号	招标-水工-F05						
	审校设制 贯人	审查 建	审查 建 缝	审查 季 键	审查 季 雄然 (仁樹、) 以 校核 张纤维 设计 录专丁 制图 负责人 张纤维 比例	审查 《	审查 * 	审查 養庭 (仁輔) 义權村, 坪州片図 N編 水 校核 承任 管涵设计图 財图 比例 如图 日期	审查 養庭 (作制、义徽村、坪州村区)N标 水工 校核 飛杆艦 管涵设计图 財函 比例 如图 日期 20		